

ANEXO I

DOCUMENTOS TÉCNICOS DA OBRA DA EMEF BENEDITA TORRES

**(MEMORIAL DESCRIPTIVO,
PLANILHA ORÇAMENTÁRIA,
CRONOGRAMA FÍSICO-
FINANCEIRO E PROJETOS
ESTRUTURAIS)**






Ministério da Educação
Fundo Nacional de Desenvolvimento da Educação - FNDE
Coordenação Geral de Infraestrutura Educacional – CGEST

FNDE

Fundo Nacional
de Desenvolvimento
da Educação

MEMORIAL DESCRIPTIVO

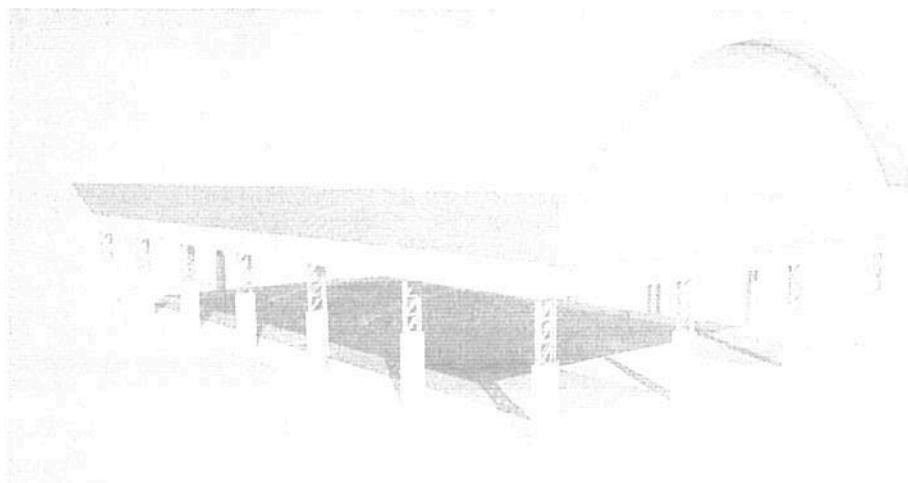

**PROJETO PADRÃO PARA COBERTURA
DE QUADRA POLIESPORTIVA (19 x 33 m)**

Rondinely R. Silva
Engenheiro Civil
CREA: 28531 D - PA

O.R.



MEMORIAL DESCRIPTIVO

1. CONSIDERAÇÕES INICIAIS

Trata-se do projeto de cobertura de quadra poliesportiva a ser implantada na EMEF Benedita Torres, localizada na Rua Minas Gerais - S/Nº, Novo Brasil.

Este memorial tem por objetivo descrever e especificar de forma clara a construção da estrutura metálica, cobertura e demais instalações, de forma a complementar as informações contidas nos projetos.

Todos os materiais a serem empregados na obra deverão ser comprovadamente de boa qualidade e satisfazer rigorosamente as especificações constantes neste material e nos respectivos projetos. Todos os serviços deverão ser executados em completa obediência aos princípios de boa técnica, devendo ainda satisfazer rigorosamente às Normas Brasileiras.

2. SERVIÇOS PRELIMINARES

Deverá ser fixada, em local visível, placa da obra, conforme modelo disponibilizado pela Prefeitura Municipal.

Deverá ser executado tapume de chapa de madeira compensada de 6,0 mm, com altura mínima de 2,20 m (conforme NR 18), para impedir o acesso à obra de estranhos ou crianças que estejam em horário escolar, já que esta obra de cobertura será executada dentro das dependências da mesma.

3. MOVIMENTO DE TERRA

Os serviços de escavação, compactação e reaterro deverão ser executadas de acordo com as Normas Técnicas Brasileiras a fim estabelecer as cotas de níveis e condições previstas em projeto para execução da obra.

R.Q.

Rondney R. Silva
Engenheiro Civil
CREA: 28531 D - PA



4. FUNDAÇÃO

Após compactação do fundo da vala, esta deverá estar limpa e isenta de material orgânico. Deverá ser executada uma camada de concreto magro com 5,0 cm de espessura, com traço 1:4:8.

No caso da fundação dos pilares do oitão, será do tipo direto, por blocos de concreto armado, conforme dimensões em projeto. Dependendo da resistência do solo (esta deverá ser definida antes da etapa de escavação), poderá haver a necessidade de se executar uma broca de 25 cm de diâmetro, por bloco, com armação longitudinal de aço CA-50 com diâmetro de 8 mm e estribos de diâmetro 4,2 mm a cada 20 cm.

No caso da fundação dos pilares dos arcos, será do tipo direto, por blocos de concreto armado, com alargamento de base, conforme projeto. Dependendo da resistência do solo (esta deverá ser definida antes da etapa de escavação), poderá haver a necessidade de se executar duas brocas de 25 cm de diâmetro, por bloco, com armação longitudinal de aço CA-50 com diâmetro de 8mm e estribos de 4,2mm a cada 20 cm.

Todos os blocos de fundação serão interligados por uma viga baldrame com seção transversal de dimensões de 20 x 20 cm.

Nos blocos e viga baldrame serão utilizados concreto com fck de 20 MPa e aço CA50 nos diâmetros 5, 8 e 10 mm, conforme disposição em projeto estrutural.

5. ESTRUTURA METÁLICA E COBERTURA

As ligações da estrutura metálica serão soldadas, e todos os perfis metálicos utilizados deverão ser do tipo aço estrutural ASTM A-36. Seguem abaixo os perfis utilizados:

Perfil "U" 150 x 32 x 3,35 mm;
Perfil "U" 35 x 35 x 3,00 mm;
Perfil "U" 35 x 35 x 3,00 mm;
Perfil "U" 130 x 50 x 2,65 mm;
Perfil "L" 35 x 35 x 2,25 mm;
Perfil "L" 35 x 35 x 2,25 mm;
Terça tipo cartola 70 x 40 x 20 x 2 mm;
Ferro redondo de 1/2";

Q.D.

Rondnely R. Silva
Engenheiro Civil
CREA: 28531 D - PA



PREFEITURA DE CANAÃ DOS CARAJÁS
SECRETARIA DE EDUCAÇÃO
Gabinete da Secretaria



Mão francesa em "U" 32 x 32 x 2 mm;
Chapa plana 320 x 400 x 8 mm.

Todos os perfis metálicos, após limpeza, deverão receber pintura prime anti-corrosão, em duas demãos, e pintura de acabamento.

Todos os pilares receberão enchimento de concreto com fck de 20 MPa até a altura de 2,0 m, e pintura sobre a superfície de concreto na cor a ser definida pela fiscalização.

A cobertura será em forma de arco, com a utilização de telhas de aço galvanizado ondulada de 0,5 mm de espessura, com pintura eletrostática, na cobertura e nos fechamentos laterais. As cores das telhas deverão seguir as especificações constantes no projeto arquitetônico, sendo utilizada a cor a ser definida pela fiscalização.

Utilizar telhas translúcidas em fibra de vidro reforçada com fios de nylon e poliéster, com espessura de 1,2 mm, conforme indicado no projeto arquitetônico.

6. INSTALAÇÕES ELÉTRICAS

A instalação elétrica obedece ao projeto e às normas da ABNT. A fiação será de cobre, com revestimento anti-chama, sendo a distribuição aparente através de eletrodutos de aço galvanizado. O quadro de distribuição será de sobrepor e a ligação das lâmpadas será através dos próprios disjuntores.

As luminárias deverão possuir proteção para as lâmpadas.

A fixação dos eletrodutos e luminárias deverão garantir segurança e alinhamento.

Os quatro pilares de canto serão aterrados, com hastes tipo Copperweld 5/8" de 3,00 m de comprimento.



7. SERVIÇOS DIVERSOS

Durante a obra deverá ser feito periodicamente remoção de todo entulho e detritos que venham a se acumular no local.

Ao final da obra deverá haver especial cuidado em se remover quaisquer detritos ou salpicos de concreto endurecido no piso ou demais equipamentos da quadra.

Rondnely R. Silva
Engenheiro Civil
CREA: 23.511 D - PA



Prefeitura Municipal de Canaã dos Carajás

Secretaria de Educação

Obra: Cobertura da quadra poliesportiva da EMEF Benedita Torres
Município: Canaã dos Carajás - PA
Endereço: Rua Minas Gerais, S/Nº. - Novo Brasil

Tabela Sinapi/Agosto 2014

BDI=25%

Planilha Orçamentária

ITEM	Fonte	Código	DESCRICAÇÃO DOS SERVIÇOS	UNID.	QUANT.	VALOR UNIT.	VALOR (R\$)
SERVIÇOS PRELIMINARES							
1.0							
1.1	SINAPI	74209/001	Placa de obra em chapa de aço galvanizado	m ²	6,00	418,92	2.513,52
1.2	SINAPI	74220/001	Tapume de chapa de madeira compensada com 6 mm, com altura de 2,20 m	m ²	176,00	51,70	9.099,20
1.3	SINAPI	73805/001	Barracões provisórios	m ²	20,00	298,49	5.969,80
1.4	SINAPI	74077/001	Locação de construção com gabarito de madeira	m ²	640,00	7,42	4.748,80
1.5	SINAPI	73960	Ligação provisória de energia elétrica em baixa tensão	un	1,00	1.485,21	1.485,21
1.6	SINAPI	73960	Ligação provisória de água	un	1,00	1.485,21	1.485,21
1.7	SINAPI	73960	Ligação provisória de esgoto	un	1,00	1.485,21	1.485,21
1.8	mercado	3456	Mobilização de mão de obra e equipamentos	vb	1,00	20.000,00	20.000,00
1.9	mercado	3457	Desmobilização de mão de obra e equipamentos	vb	1,00	10.000,00	10.000,00
1.10	mercado	5058	Licença, taxas, CREA, impostos de acordo c/Inst. Norm. n.º 01, DOU de 15/01/97, inclusive ISS.	vb	1,00	2.500,00	2.500,00
						Subtotal item 1.0	59.286,95
MOVIMENTO DE TERRA							
2.0							
2.1	SINAPI	73965/010	Escavação manual de valas, exceto rochas, além a profundidade de 1,5 m	m ³	45,18	51,24	2.315,07
2.2	SINAPI	5622	Regulinização e compactação mecânica do fundo da vala	m ²	56,24	4,82	271,08
2.3	SINAPI	53527	Reaterro de valas, com solo cimentado, conforme projeto	m ³	17,90	58,56	1.048,22
2.4	SINAPI	72209	Carga manual e remoção e entulho com transporte ate 1km em caminhao	m ³	130,74	20,34	2.658,83
						Subtotal item 2.0	6.293,20
FUNDAÇÃO							
3.0							
3.1	SINAPI	5651	Fôrma de madeira comum para fundações - reaproveitamento 5x	m ²	109,36	31,65	3.461,24
3.2	SINAPI	73907/003	Lastro de concreto magro traço 1:4:8, espessura 5 cm, preparo mecânico	m ²	163,60	35,09	5.740,72
3.3	SINAPI	74138/002	Concreto fck de 20 MPa, usinado, inclui lançamento	m ³	27,28	569,09	15.525,34
3.4	SINAPI	74157/004	Lançamento/aplicação manual de concreto em fundações	m ³	27,28	88,06	2.402,43
3.5	SINAPI	74254/002	Armadura CA-50 A Média D= 6,3 A 12,5mm	kg	2.455,29	8,20	20.133,38
3.6	SINAPI	74106/001	Impemeabilização de estruturas enterradas, com tinta asfáltica, duas demais	m ²	109,36	8,66	947,33
						Subtotal item 3.0	94.104,41
ESTRUTURA							
3.7							
3.7	SINAPI	84221	Forma para estruturas de concreto (pilar, viga e laje) em chapa de madeira compensada plástificada, de 1,10 x 2,20, espessura = 18 mm, 02 utilizacoes.	m ²	57,60	78,33	4.511,52
3.8	SINAPI	74138/002	Concreto fck de 20 MPa, usinado, inclui lançamento	m ³	4,32	569,09	2.458,47
3.9	SINAPI	74157/003	Lançamento/aplicação manual de concreto em estruturas	m ³	4,32	88,06	380,43
3.10	SINAPI	74254/002	Armadura CA-50 A Média D= 6,3 A 12,5mm	kg	518,40	8,20	4.250,88
3.11	SINAPI	73970/001	Estrutura metálica em aço estrutural (pilares)	kg	3.455,18	9,93	34.292,66
						Subtotal item 3.0	94.104,41

Ron

Rondinely R. Silva
Engenheiro Civil
CREA: 28531 D - PA

ESTRUTURA METALICA E COBERTURA						
4.0	SEOP	71492 + 150131	Estrutura metálica em arco, vão de 16,70 m, inclui pintura	m ²	696,26	148,1
4.1	SINAPI	84040 + 84662	Telha de aço galvanizado ondulada 0,5 mm, pré-pintada - cobertura em arco	m ²	696,26	71,15
4.2	SINAPI	84040 + 84662	Telha de aço galvanizado ondulada 0,5 mm, pré-pintada - fechamento lateral	m ²	494,57	71,15
4.3	SINAPI	41619	Telha ondulada translúcida fibra vidro de 1,2 mm	m ²	68,11	40,74
4.4	SINAPI					2.774,88
						Subtotal item 4.0
						190.617,64
DRENAGEM PLUVIAL						
5.0	SINAPI	72105	Calha em chapa de aço galvanizado n° 24, desenvolvimento de 50cm	ml	65,76	51,56
5.1	SINAPI	83700	Tubo de queda - águia pluvial DN=150 mm	ml	63,40	32,57
5.2	SINAPI	20158	Joelho PVC 90° d=150 mm - tubulação pluvial	un	12,00	64,21
5.3	SINAPI	21066	Ralo hemisférico tipo "abacaxi" com tela de aço com funil de saída cônic	un	4,00	21,39
5.4	SINAPI					85,56
						Subtotal item 5.0
						6.311,60
INSTALAÇÕES ELÉTRICAS - 127/220V						
6.0	SINAPI	3909	Luva de aço galvanizado 3/4"	un	10,00	5,39
6.1	SINAPI	3910	Luva de aço galvanizado 1"	un	2,00	7,94
6.2	SINAPI	12015	Condutie LB	un	5,00	22,19
6.3	SINAPI	12024	Condutie TA	un	4,00	19,55
6.4	SINAPI	12029	Condutie XA	un	1,00	16,95
6.5	SINAPI	C0466	Abracadeira metálica tipo D de 3/4"	un	40,00	5,48
6.6	SEINFRA	C0466	Abracadeira metálica tipo D de 1"	un	4,00	5,48
6.7	SINAPI	83417	Condutor unipolar (cobre) isolação PVC/70°C 2,5 mm ²	ml	990,00	3,74
6.8	SINAPI	74130/003	Disjuntor bipolar termomagnético 10 A	un	5,00	250,85
6.9	SINAPI	74130/003	Disjuntor tripolar termomagnético 20 A - 5 KA	un	1,00	50,17
6.10	SINAPI	72309	Eletróduto aço galvanizado de 1"	ml	10,00	26,96
6.11	SINAPI	72308	Eletróduto aço galvanizado de 3/4"	ml	70,00	25,42
6.12	SINAPI	84567	Luminária blindada para alta pressão, linha industrial projetor hermético	un	10,00	250,00
6.13	mercado	84567	Lâmpada de alta pressão - luz mista de 500 W	un	10,00	210,00
6.14	mercado	34569	Quadro distribuição chapa pintada - completo, com porta tranca e acessórios - Cap. 5 disjuntores bipolar + 1 tripolar	un	1,00	201,10
6.15	SINAPI	13393	Hasite tipo cooppeweld 5/8" x 3,00 m	un	4,00	51,15
6.16	SINAPI	68069	Cordalha de aço 35 mm ²	ml	32,00	45,25
6.17	SINAPI	72929	Conector de bronze para haste de 5/8"	un	4,00	4,46
6.18	SINAPI	1596	Reator para lâmpada vapor de mercurio 500w uso externo	un	10,00	219,77
6.19	mercado	34567	Cabo de cobre isolamento termoplástico 0,6/1kv 10mm ² anti-chama - fornecimento e instalação	ml	800,00	7.200,00
6.20	SINAPI	83420				
						Subtotal item 6.0
						22.438,91
SERVIÇOS DIVERSOS						
7.0	SINAPI	74245/001	Pintura em superfície de concreto	m ²	57,60	11,90
7.1	SINAPI	9537	Limpeza geral	m ²	696,26	2,22
7.2	SINAPI	79500/002	Pintura acrílica do Piso	m ²	696,26	16,55
7.3	SINAPI					13.754,17
						Subtotal item 7.0
						13.754,17
						Custo Total com BDI Incluso
						R\$ 392.806,88

Q.P.

Rondnely R. Silva
Engenheiro Civil
CREA: 28531 D - PA



CRONOGRAMA FÍSICO-FINANCEIRO



Cliente: PREFEITURA MUNICIPAL DE CANAÁ DOS CARAJÁS - PA
 Adm: JEOVÁ ANDRADE
 End: RUA MINAS GERAIS, S/Nº. – NOVO BRASIL - CANAÁ DOS CARAJÁS-PA
 Obra: COBERTURA DA QUADRA POLIESPORTIVA NA EMEF BENEDITA TORRES
 Local: CANAÁ DOS CARAJÁS - PA

CRONOGRAMA FÍSICO-FINANCEIRO				DATA DEZEMBRO / 2014	
OBRA: COBERTURA DA QUADRA POLIESPORTIVA LOCALIZAÇÃO DAS OBRAS : MUNICÍPIO DE CANAÁ DOS CARAJÁS				VALOR DA OBRA :	R\$ 392.806,88
ITEM	DESCRIÇÃO	PRAZO DE EXECUÇÃO: 120 dias			VALOR DO ITEM (R\$)
		30	60	90	
01	SERVICOS PRELIMINARES	100%			59.286,95
02	MOVIMENTAÇÃO DE TERRA	100%			6.293,20
03	FUNDAÇÃO/ESTRUTURA	25%	75%		94.104,41
04	ESTRUTURA METÁLICA E COBERTURA			75%	190.617,64
05	DRENAGEM PLUVIAL			50%	6.311,60
06	INSTALAÇÕES ELÉTRICAS-127/220V			100%	22.438,91
07	SERVIÇOS DIVERSOS			100%	13.754,17
DESEMBOLSO	SIMPLÉS ACUMULADO	89.106,25	70.578,31	146.119,03	87.003,29
		89.106,25	159.684,56	305.803,59	392.806,88
					100,00%

Rondney R. Silva
Engenheiro Civil
CREA: 28831 D - PA

Q.P.

VIGA DE RIGIDEZ (VR) - 10 PEÇAS
SEM ESCALA

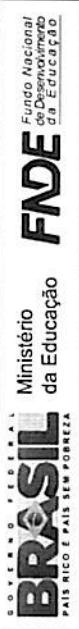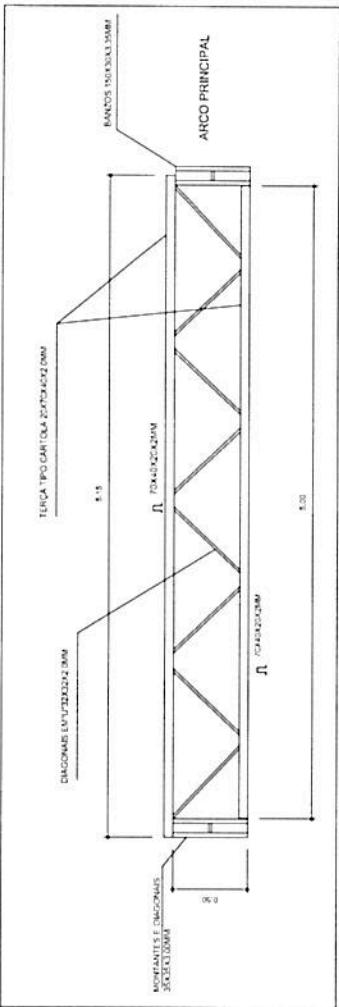

PROJETO PADRÃO - FNDE

MUNICIPAL

PROPERTY
ENDERECO

1



PROPRIETARIO

RESP. TECNICO


CIVIL WAR

COBERTURA DE QUADRA

ESET COBERTURA DE QUADRA (627m²)
EST. METALICA: PLANTA DOS ARCOES E DA ADEE

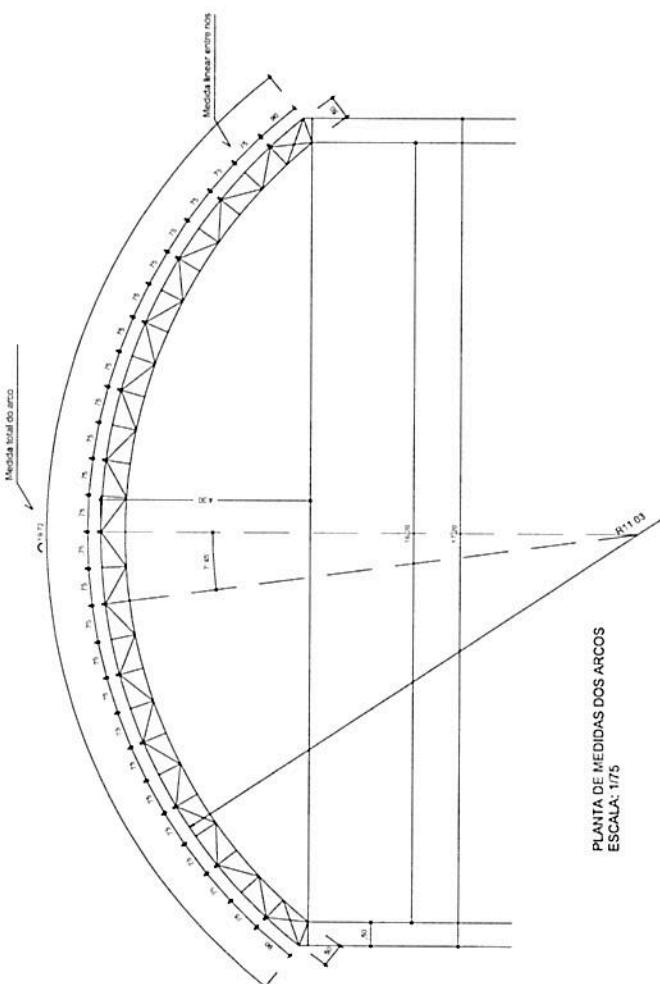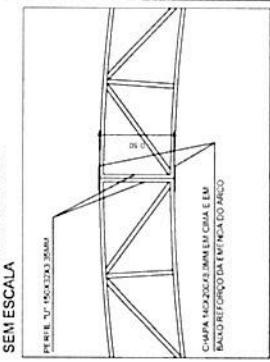

PLANTA DE MEDIDAS DOS ARCOS
ESCALA: 1/75

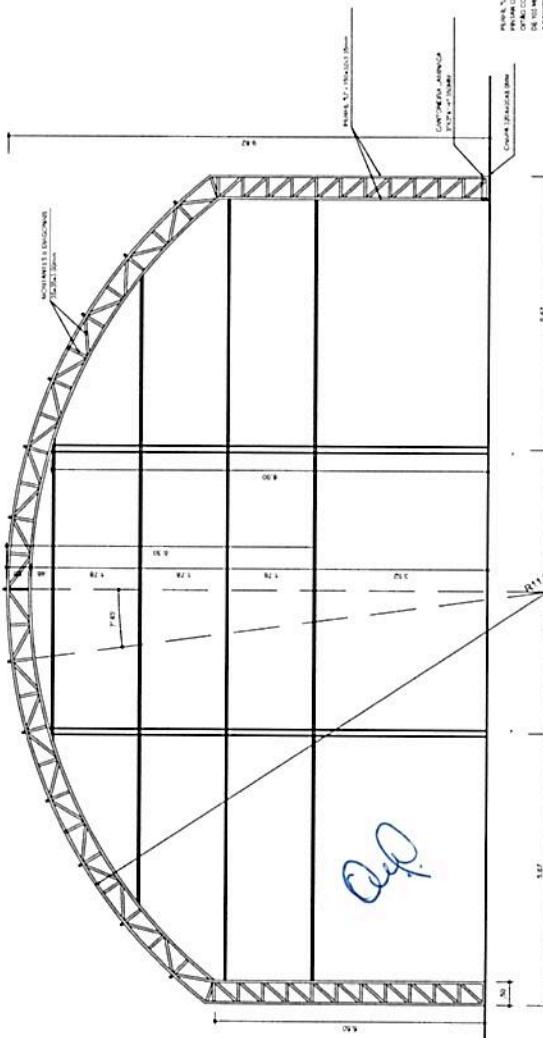


PLANTA DOS ARCOS E PILARES


ANSWER

DETALHE DA FIXAÇÃO DO CONTAVENTAMENTO
SEM ESCALA


DETALHE DA MÃO FRANCESA.
SEM ESCALA

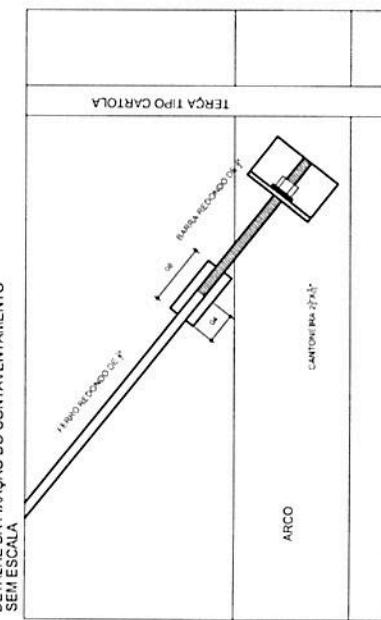


DETALHES DAS CHAPAS
ESCALA: 1:10

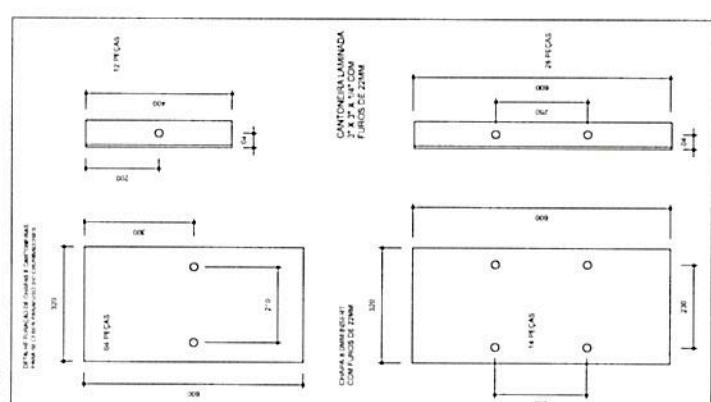

Qd

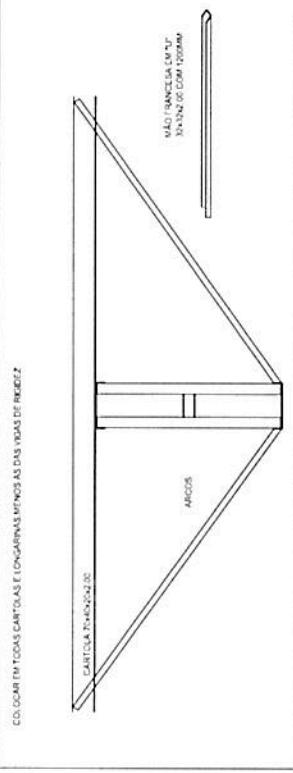

PLANTA DOS PILARES LATERAIS
ESCALA: 1:50

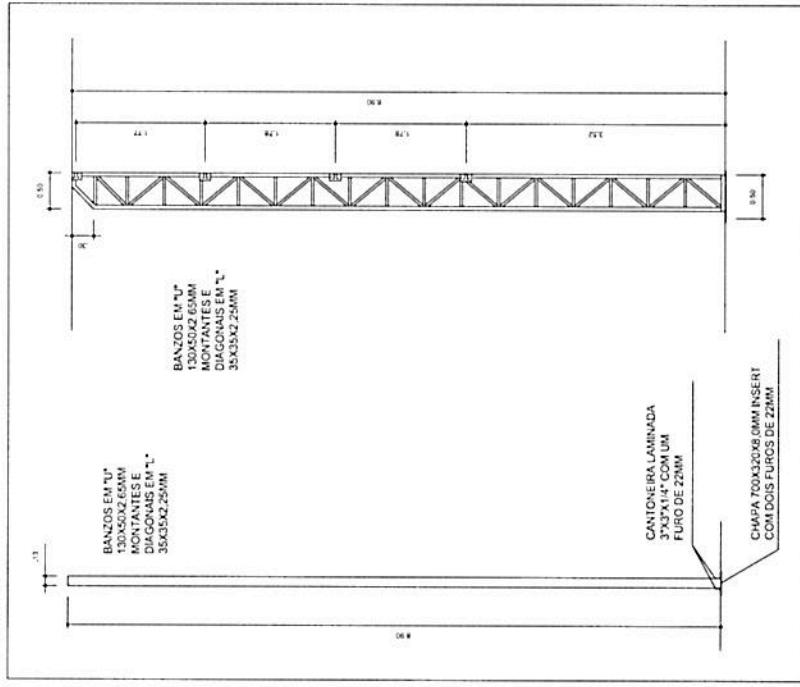


PROJETO PADRÃO - FNDE

MUNICÍPIO - UF:	Ministério da Educação	Fundo Nacional de Desenvolvimento da Educação
PROPRIETÁRIO:		
ENDEREÇO:		
	RESPI. TÉCNICO	C.R.E.A.
DEFO	CREA	RA
		OBSEVAÇÕES

PROJETO ESTRUTURAL

COORDENAÇÃO	COGEST - Coordenação Cerial de Infraestrutura Educacional	COBERTURA DE QUADRA (627m ²)
FORMATO	A2 (594 x 842)	R100 R100 R100
		ESTRUTURA METÁLICA
		DETALHES
		FRANCA
		04/04

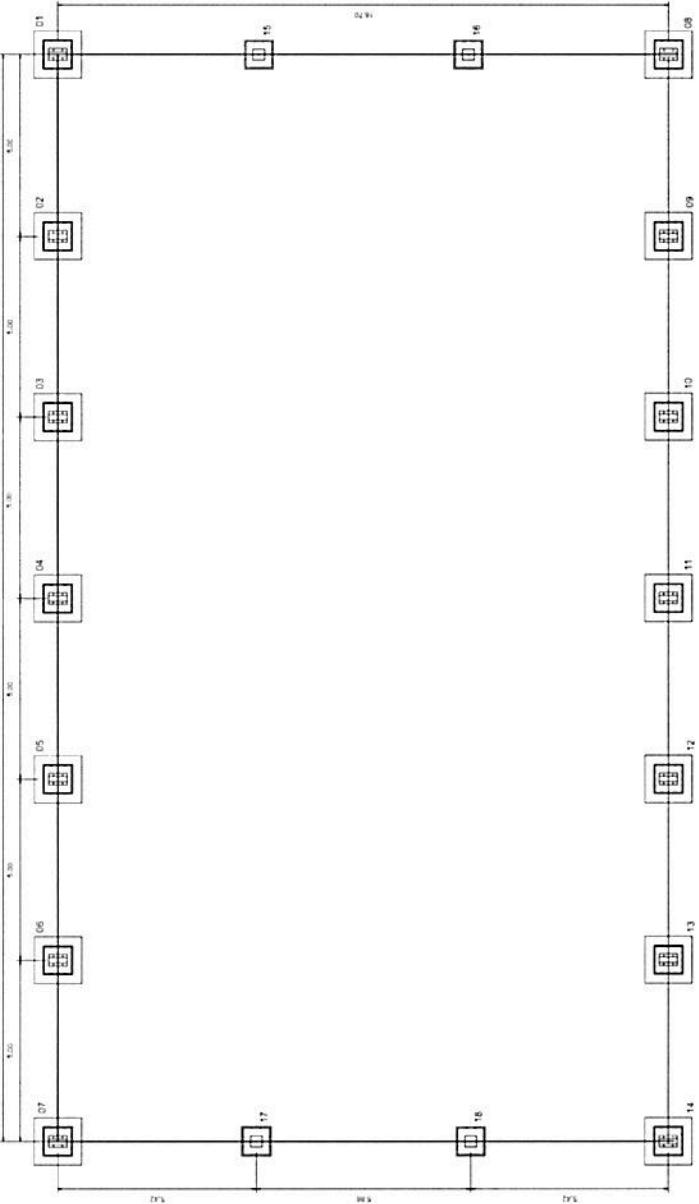

PROJETO PADRÃO - FNDE

MUNICÍPIO - UF:
PROPRIETÁRIO:
ENDERECO:
PROPRIETÁRIO

RESP. TÉCNICO

CNEA

DU. FO

CNEA


RA

OBSERVAÇÕES


COBERTURA DE QUADRA

COORDENAÇÃO COEST - Coordenação Geral de Infraestrutura Educacional
EST
FUNDACAO - PLANTA DOS BLOCOS
ESTRUTURA METALICA • PLANTA DE COBERTURA

REVISÃO: R.100
REVISÃO: R.100
REVISÃO: R.100
DATA EMISSÃO: JUL/2011
PRIMAVERA 01/04

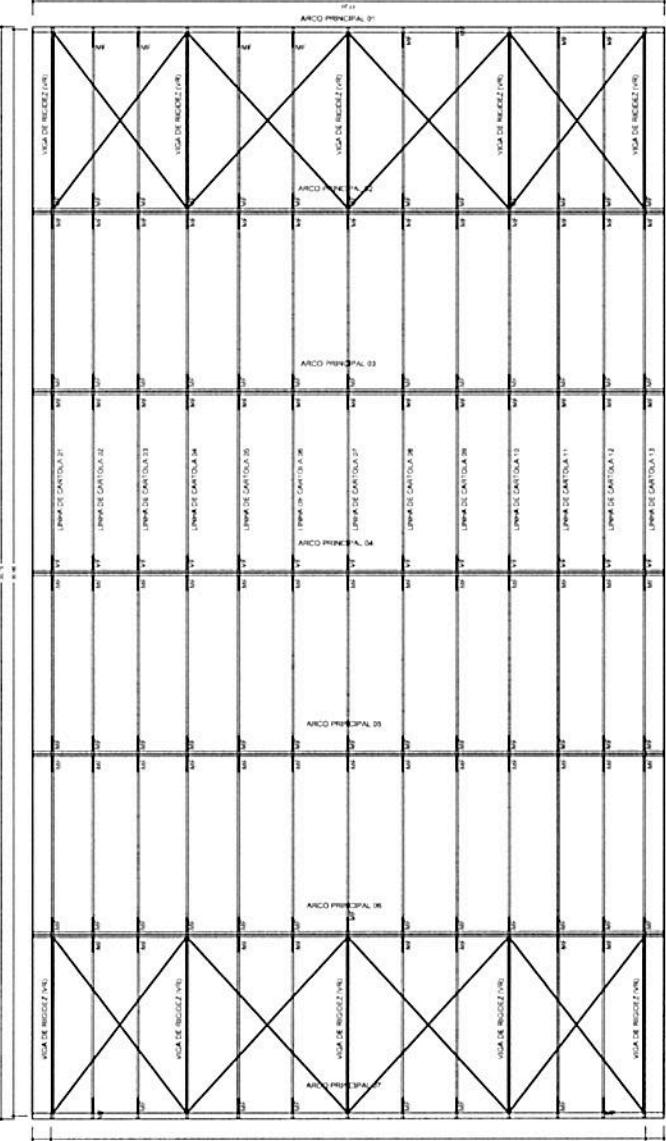

01/04/2011

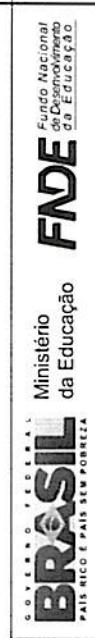

PROJETO PADRÃO - FNDE

MINGJIAN - 31

۱۰۸


10

卷之三

RESP. TECHICO

CREA
DUFÓ

OBSERVAÇÕES:

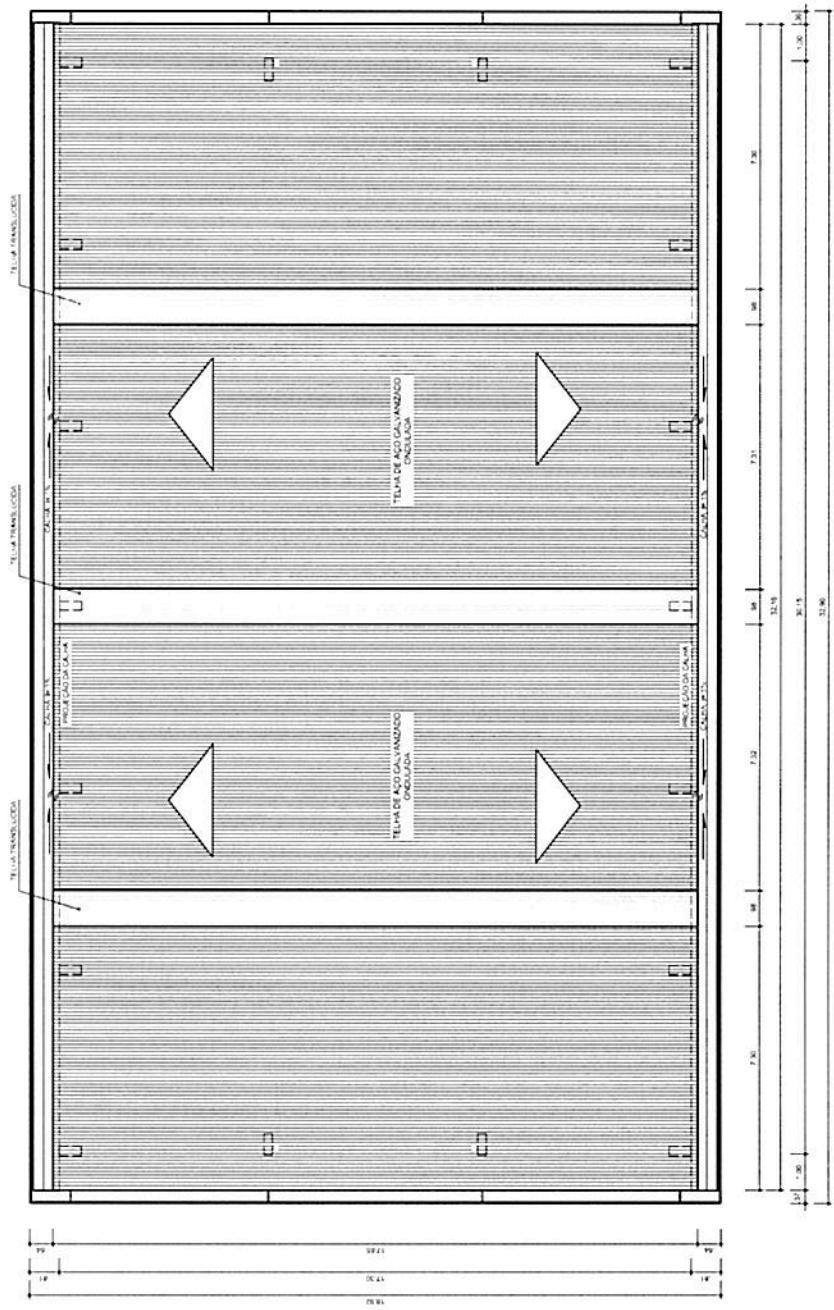

PLANTA DE COBERTURA

Q. Q.

COBERTURA DE QUADRA

PROJETO ARQUITETÔNICO
CONCEPÇÃO - COGEST - Coordenação
Geral da Infraestrutura

COBERTURA DE QUADRA (627m²)
PLANTA DE COBERTURA E DETALHES

REF ID: A01564 X 427) 04/05
SISTEMA DE INFORMAÇÕES
ESTADUAL



PROJETO PADRÃO - FNDE

UNICPRO - UF:

PROPERTY

SEARCH

1

11


REVIEW

10



CIRCUITS

COBERTURA DE QUADRA

PROJETO ARGONAUTA CÔNICO		ARQ	
cooperado		COBERTURA DE QUADRA (62m ²) PLANTA BAIXA NO NÍVEL DA CALHA	
CGEST - Coordenação Geral de Infraestrutura Educacional		NETO/SAO	NETO/SAO
FORMATO		ESCA-A	ESCA-A
R.10		1:100	1:100
R.10		DATA E AUTORIA	DATA E AUTORIA

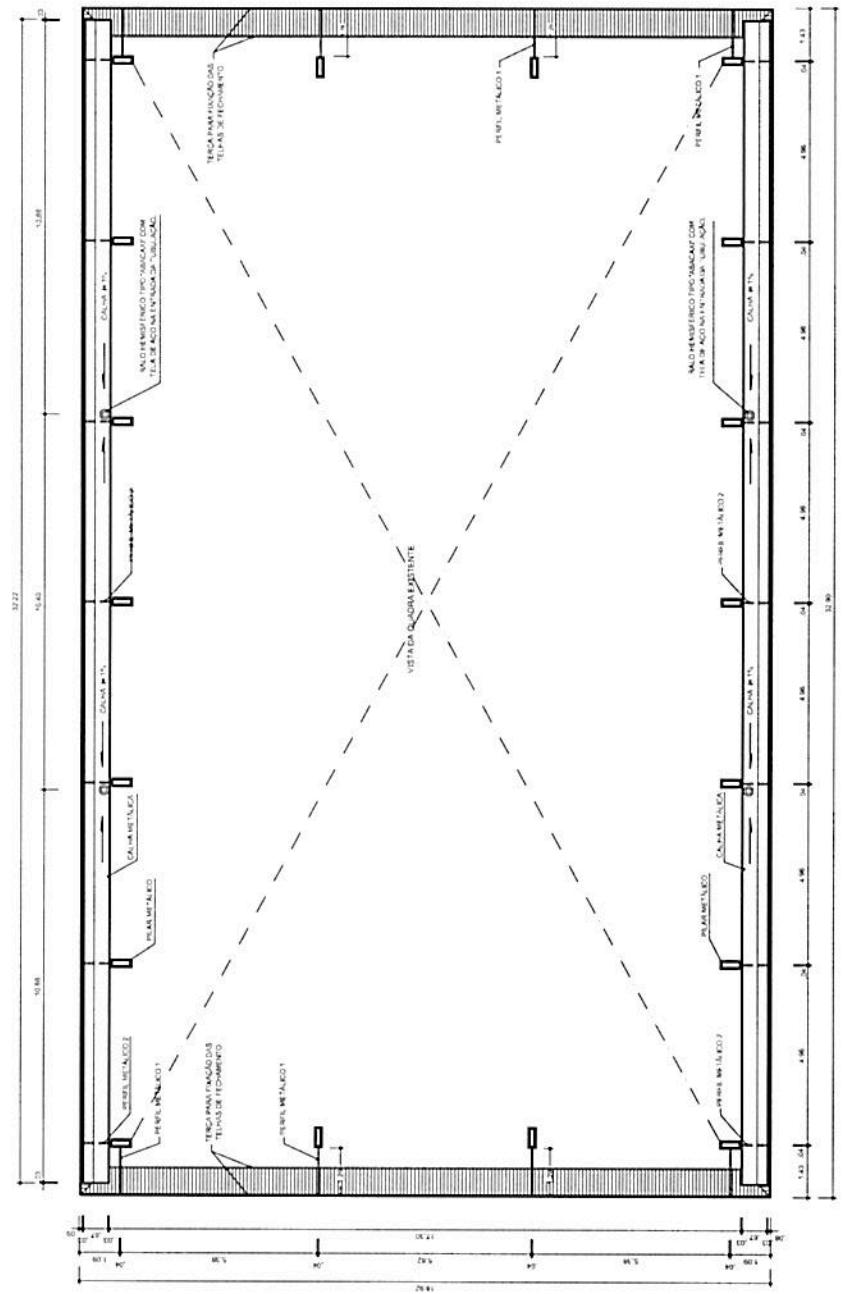


PLANTA BAIXA NO NIVEL DA CALHA
ESCALA 1/100

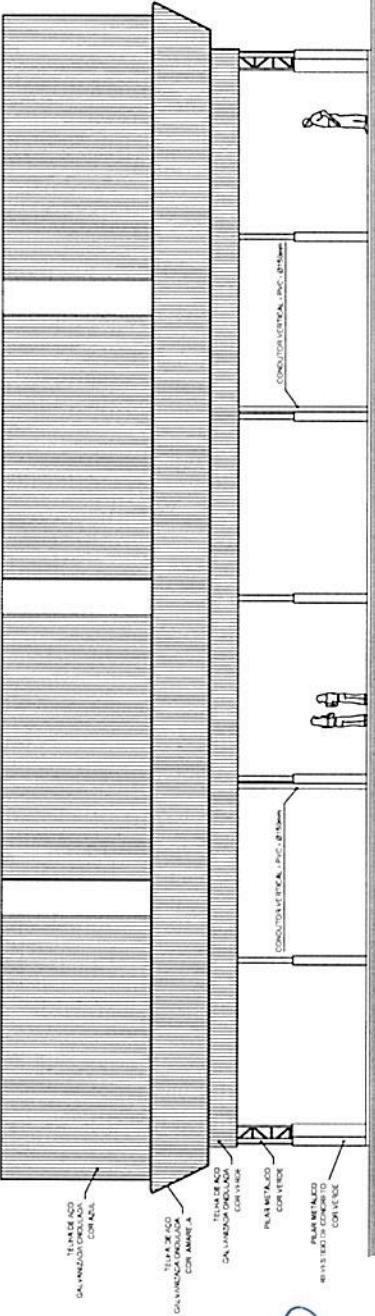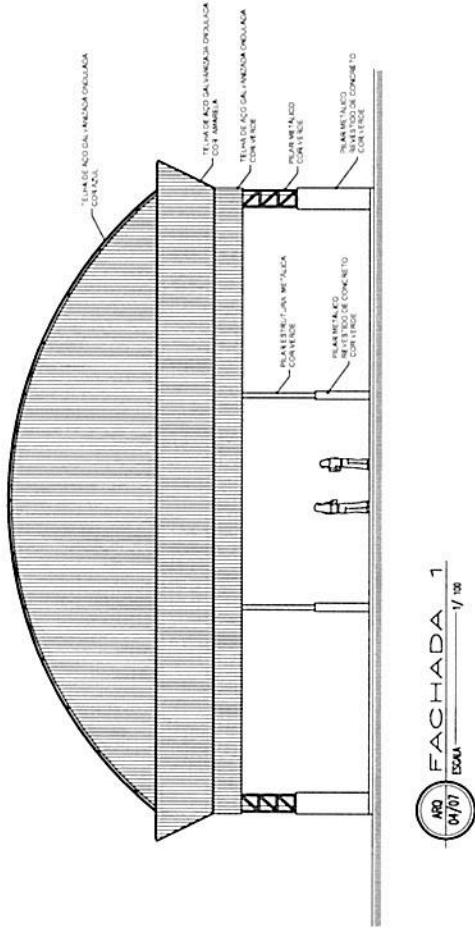




 PROJETO PADRÃO - FNDE		FNDE Fundo Nacional de Desenvolvimento da Educação	
MUNICÍPIO – UF:			
PROPRIETÁRIO:			
ENDEREÇO:			
PROPRIETÁRIO			
RESP. TÉCNICA			
CREA:			
DUFO	CREA RA		
OBSERVAÇÕES:			
PROJETO ARQUITETÔNICO COBERTURA DE QUADRA (627m ²)			
PROJETO ARQUITETÔNICO COBERTURA DE QUADRA (627m ²) FACHADAS		ARQ PRANCHAS	
COBERTURA CGEST - Coordenação Geral de Infraestrutura Educacional		REVISADO R.00 R.00 R.00	
		ESCALA 1:100 CARABINHO 26,11.00/2011	
FORMATO A2 1594 X 220			
03/05			

FACHADA 2
1/18

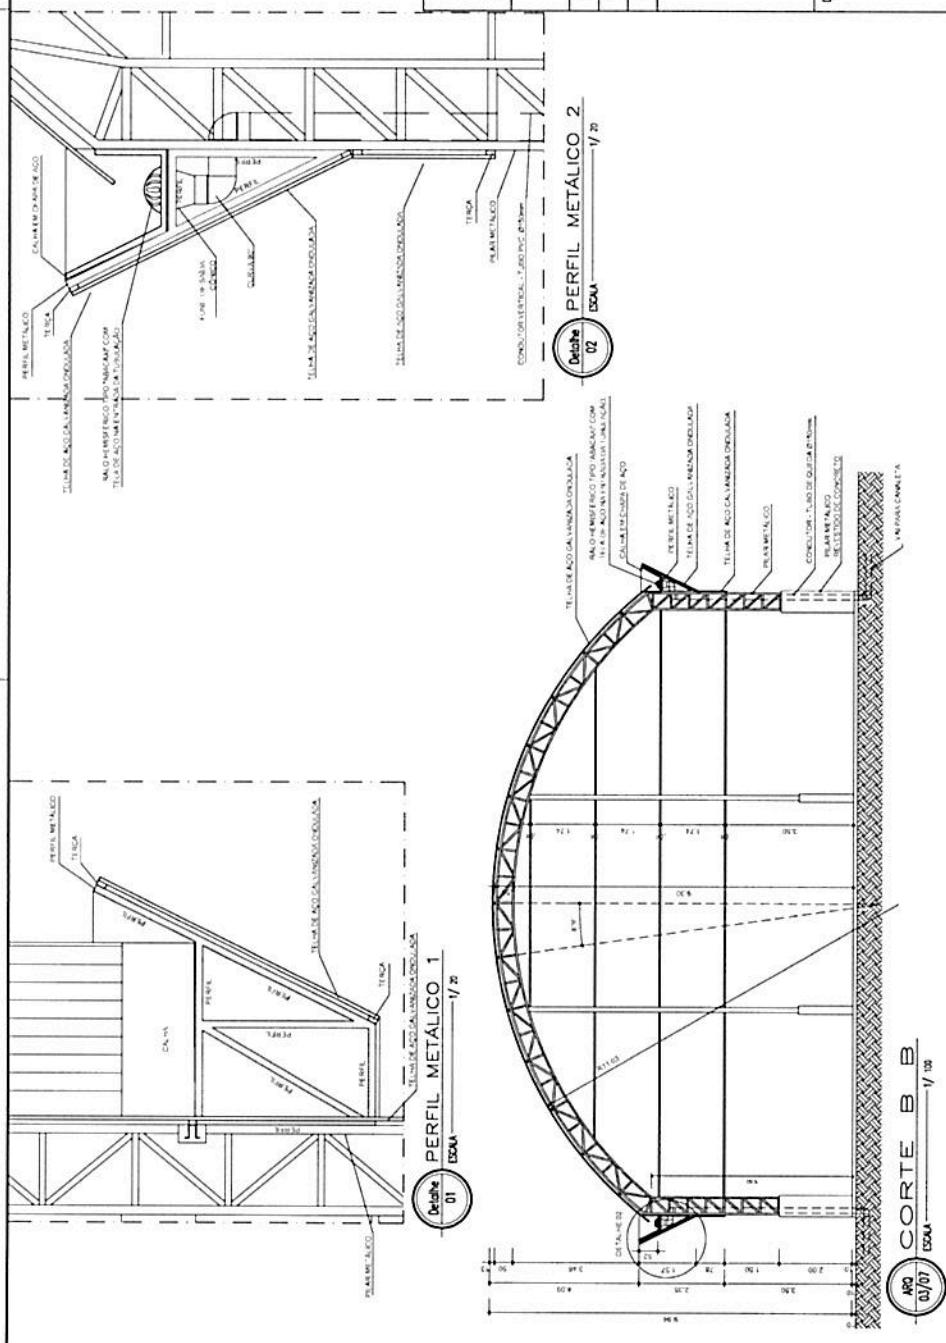

PROJETO PADRÃO - FNDE	
MUNICÍPIO – UF:	
PROPRIETÁRIO:	
ENDERECO:	
PROPRIETÁRIO	
RESP. TECNICO	CHEIA
DURO	CREA
	RA
OBSERVAÇÕES:	
PROJETO ARQUITETÔNICO COBERTURA DE QUADRA	
PROJETO ARQUITETÔNICO	COBERTURA DE QUADRA (627m ²)
CGEST - Coordenação Geral de Infraestrutura Educacional	CORTES
FORMATO A2 (594x842)	ESCOLA INICIAÇÃO CULTURAL
	DATA EMISSÃO 01/09/2011
	HORÁRIA 09:00
	02/05

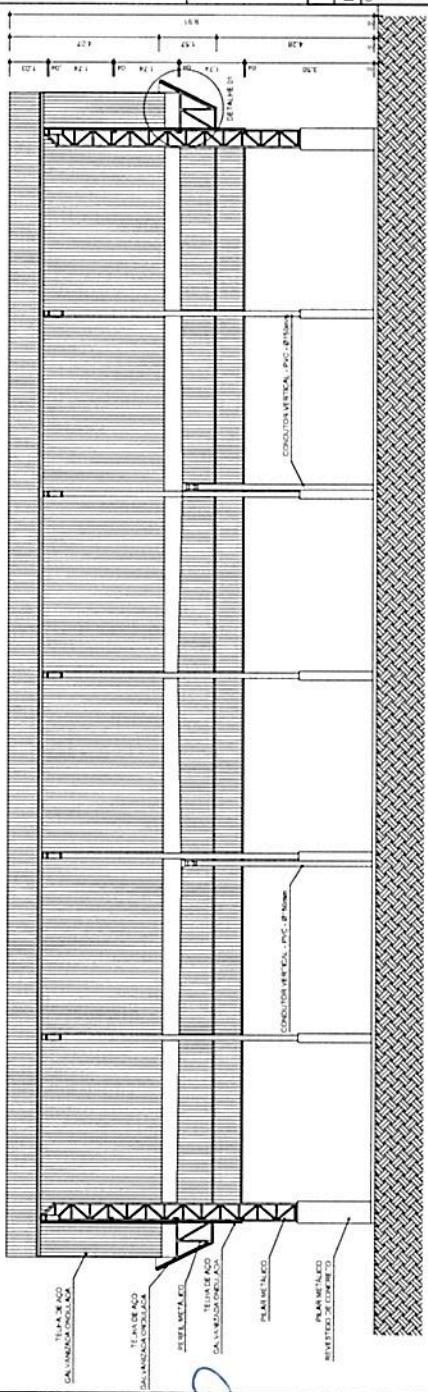

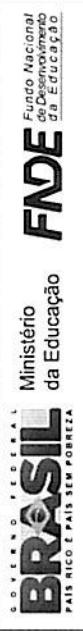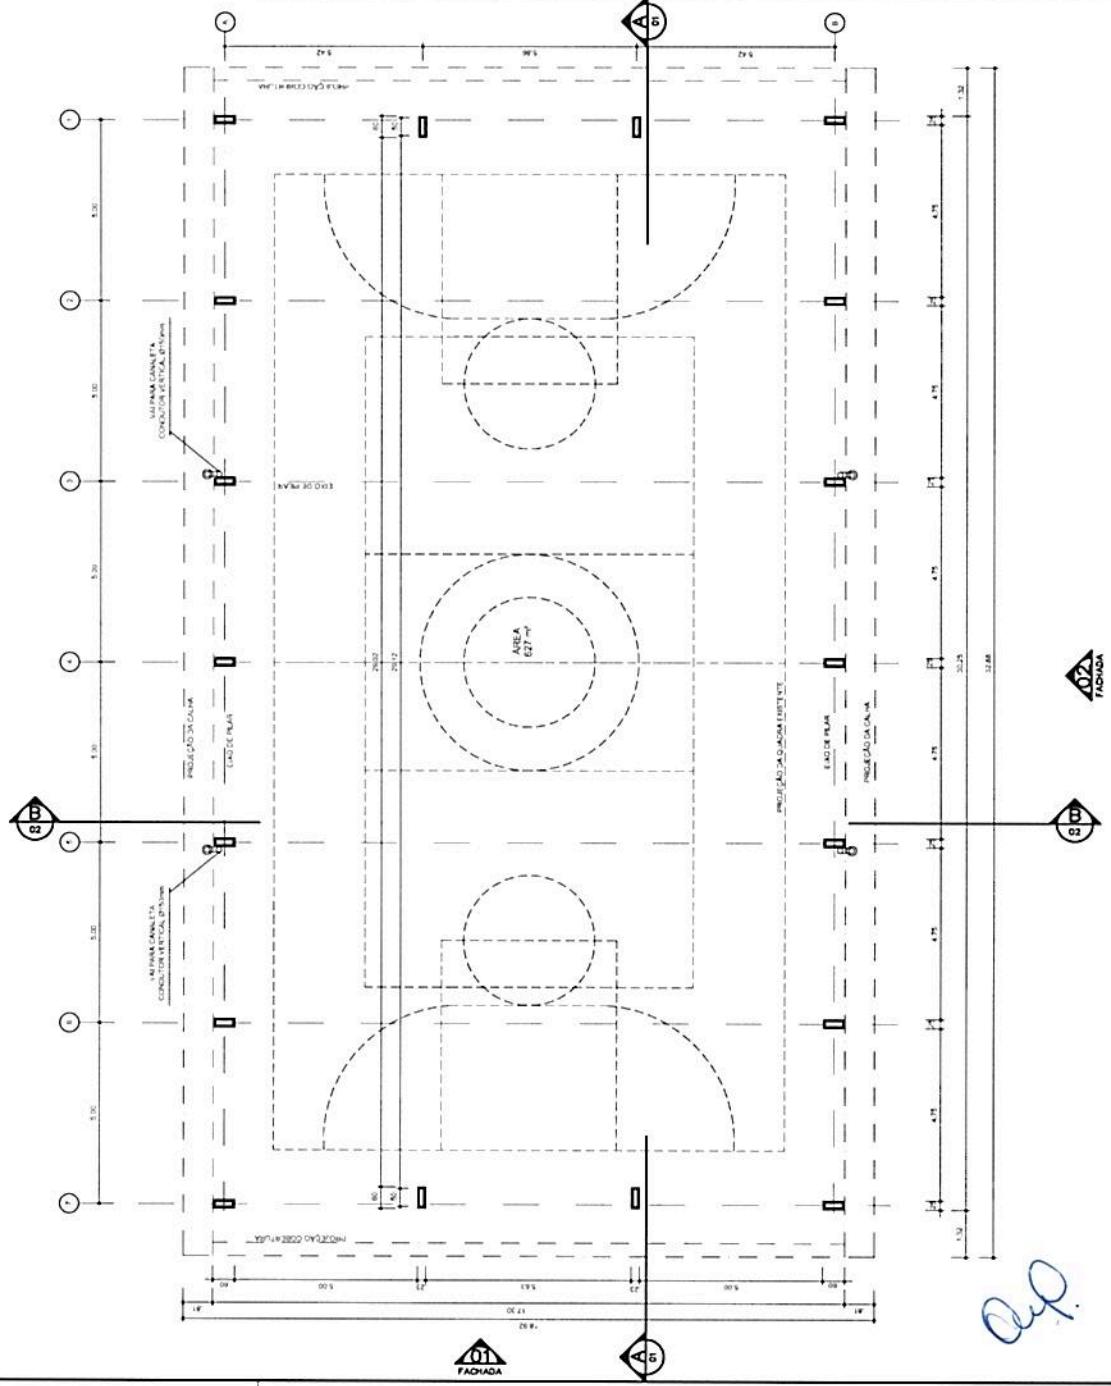

PROJETO PADRÃO - FNDE

MUNICÍPIO = UF:

PROPRIETÁRIO:

ENDEREÇO:

PROPRIETÁRIO

RESP. TÉCNICO

CREA

RA

OBSERVAÇÕES:

PROJETO COBERTURA DE QUADRA




COOPERAÇÃO CCEST - Coordenação Central de Infraestrutura Eduacional	COBERTURA DE QUADRA (627m ²) PLANTA BAIXA	ARQ
FORMATO A3 (594 x 420) RELEVO R100 R100	ESCALA 1:100 DATA EMISSÃO 01/05/2011	PRANCHA 01/05





01/05/2011

02
TACHADA

02
TACHADA

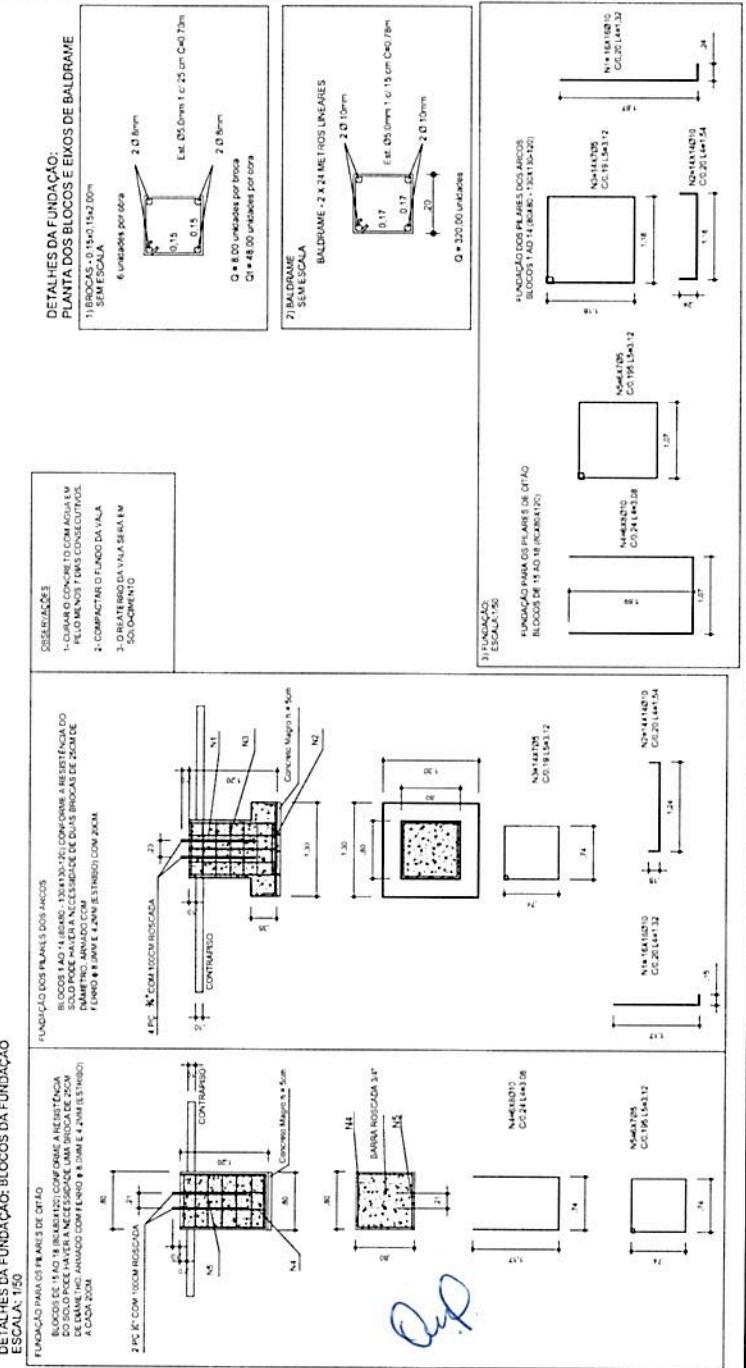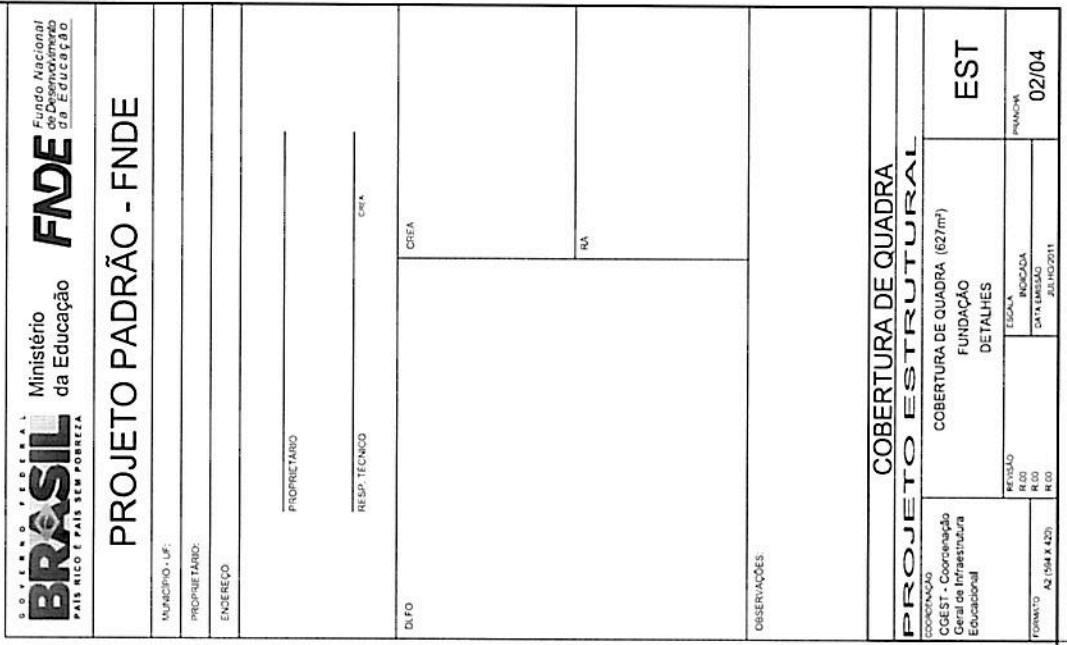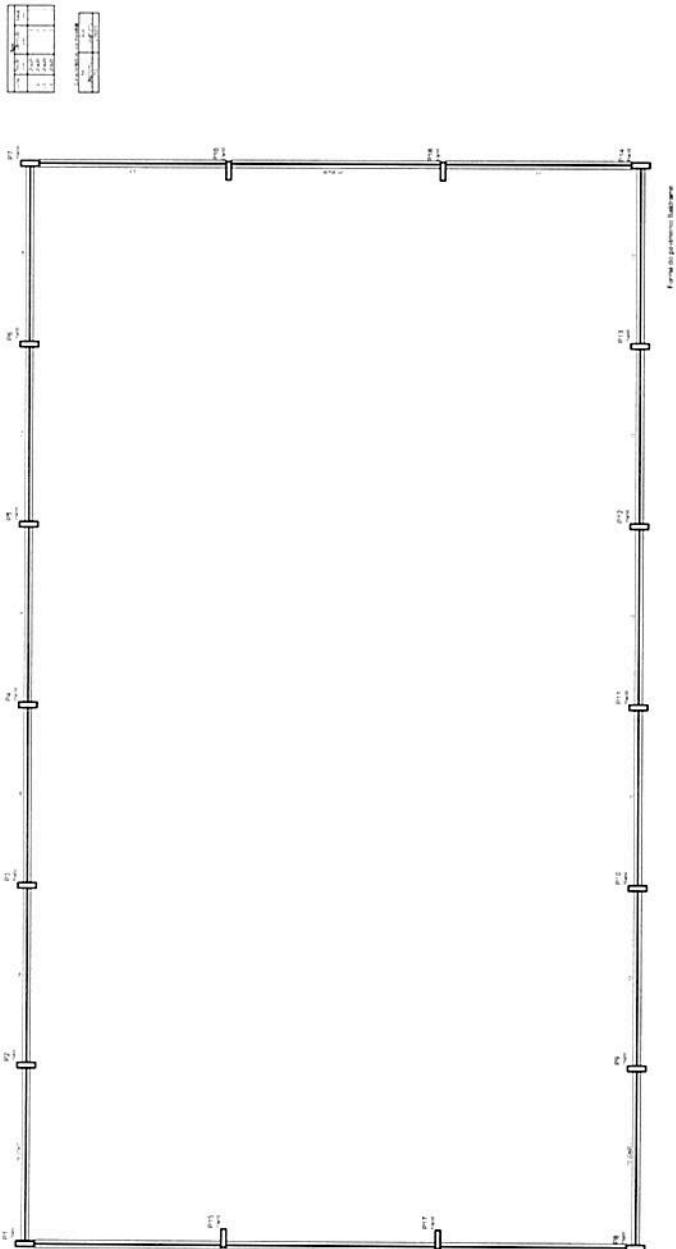

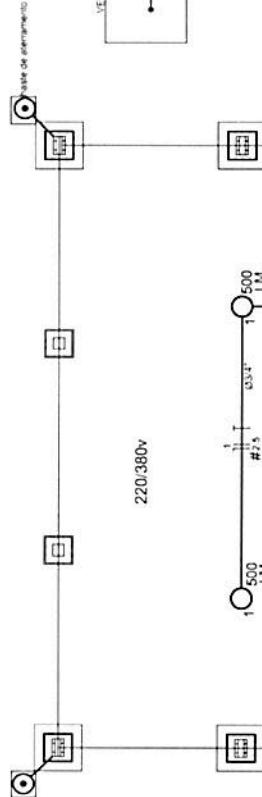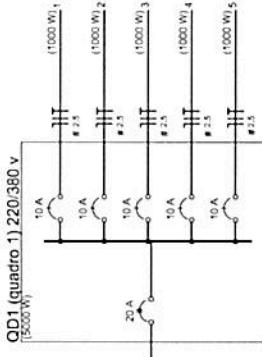

PROJETO PADRÃO - FNDE

MUNICÍPIO - UF:

PROPRIETÁRIO:

ENDERECO:

PROPRIETÁRIO:

RESP. TÉCNICO:

DUFO

CREA

RA

COBERTURA DE QUADRA

COBERTURA DE QUADRA (627m²)
INSTALAÇÕES ELÉTRICAS - TENSÃO 220/380 V

ELE

Nota:
A instalação para alimentação do SPDa deve ser feita a via medida da edificação através do terminal de saída tipo prensado, sem indicação de projeto hermético.
Lâmpada de alta pressão
Luz fria

FORMATO	ESCALA	DATA ARQUIVO	FLUACH
A2 (594 x 420)	R100 R20 R30	01/00 JULHO/2011	01/01

Circuito	Esquema	V	Iluminado (W)	Pot. total (W)	Seção (mm²)	Diá (A)
1	F+H (RN)	220 V	500	2	1000	2,5
2	F-H (SN)	220 V	500	2	1000	2,5
3	F+H (T-N)	220 V	2	1000	2,5	10,0
4	F-H (RN)	220 V	2	1000	2,5	10,0
5	F+H (SN)	220 V	2	1000	2,5	10,0
TOTAL				10	1000	2,5

Lista de Materiais - 220/380V

Acessórios e ferramentas:

Lata de argolaun. 3/4"	10 PC
Lata liso galvanizado 1"	2 PC
Condutor LB	5 PC
Condutor TA	4 PC
Condutor VA	1 PC
Alumínio metálico tipo D de 3/4"	40 PC
Alumínio metálico tipo D de 1"	4 PC
Condutor Unicolor (corre basta) do PRC70/C	
2,5 mm²	260 m
Disjuntores de Proteção	
Disjuntor U-Nodex - termorregulador	5 PC
Disjuntor rotativo térmomagnético + 20A - 5A	1 PC
Alimentador com bobina e 50SPDA	
Cela de Proteção 30x30 cm com tampa de ferro fundido	5 PC
Conector de Bronze para fiação 5,0"	12 PC
Condutil de cobre ru 35 mm²	10 mt
Haste tipo Cooperper 5,0" x 3,0m	5 PC
Tubo PVC	10 m
Termômetro de pressão Rio preta com 4 parafusos	5 PC
Eletrodo E#0 galvanizado	
Eletrodo galvanizado, vira 3,0m 1"	10m
Luminária e acessórios	70 m
Lâmpada halógena (1 alto pressão), ampolha incandescente	10 PC
Lâmpada de alta pressão	
Luz fria	
500 W	10 PC
Quarto diário, chapa plástica sobrepõe tampo com porta trave e acessórios. Cada diário 5 uni + 1 tripolar	1 PC

OBSERVAÇÕES:

Observações:



Fluach

ANEXO II

DOCUMENTOS TÉCNICOS DA OBRA DA EMEF MAGALHÃES BARATA

**(MEMORIAL DESCRIPTIVO,
PLANILHA ORÇAMENTÁRIA,
CRONOGRAMA FÍSICO-
FINANCEIRO E PROJETOS
ESTRUTURAIS)**






Ministério da Educação
Fundo Nacional de Desenvolvimento da Educação - FNDE
Coordenação Geral de Infraestrutura Educacional – CGEST

FNDE

Fundo Nacional
de Desenvolvimento
da Educação

MEMORIAL DESCRIPTIVO

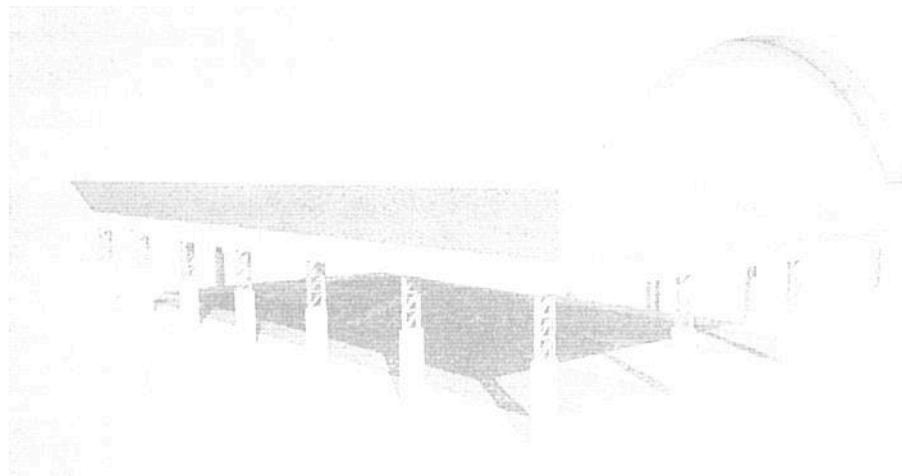

**PROJETO PADRÃO PARA COBERTURA
DE QUADRA POLIESPORTIVA (19 x 33 m)**

FUNDO NACIONAL DE DESENVOLVIMENTO DA EDUCAÇÃO – FNDE
SBS, Q.2, Bloco F, Edifício FNDE, 70.070-929, Brasília, DF
Telefone: (61) 2022-4350 – site: www.fnde.gov.br

Rondnely R. Silva
Engenheiro Civil
CREA: 28531 D - PA



MEMORIAL DESCRIPTIVO

1. CONSIDERAÇÕES INICIAIS

Trata-se do projeto de cobertura de quadra poliesportiva a ser implantada na EMEIF Magalhães Barata – Zona Rural, Município de Canaã dos Carajás-PA.

Este memorial tem por objetivo descrever e especificar de forma clara a construção da estrutura metálica, cobertura e demais instalações, de forma a complementar as informações contidas nos projetos.

Todos os materiais a serem empregados na obra deverão ser comprovadamente de boa qualidade e satisfazer rigorosamente as especificações constantes neste material e nos respectivos projetos. Todos os serviços deverão ser executados em completa obediência aos princípios de boa técnica, devendo ainda satisfazer rigorosamente às Normas Brasileiras.

2. SERVIÇOS PRELIMINARES

Deverá ser fixada, em local visível, placa da obra, conforme modelo disponibilizado pela Prefeitura Municipal.

Deverá ser executado tapume de chapa de madeira compensada de 6,0 mm, com altura mínima de 2,20 m (conforme NR 18), para impedir o acesso à obra de estranhos ou crianças que estejam em horário escolar, já que esta obra de cobertura será executada dentro das dependências da mesma.

3. MOVIMENTO DE TERRA

Os serviços de escavação, compactação e reaterro deverão ser executadas de acordo com as Normas Técnicas Brasileiras a fim estabelecer as cotas de níveis e condições previstas em projeto para execução da obra.

Rondnely R. Silva
Engenheiro Civil
CREA: 28531 D - PA



4. FUNDAÇÃO

Após compactação do fundo da vala, esta deverá estar limpa e isenta de material orgânico. Deverá ser executada uma camada de concreto magro com 5,0 cm de espessura, com traço 1:4:8.

No caso da fundação dos pilares do oitão, será do tipo direto, por blocos de concreto armado, conforme dimensões em projeto. Dependendo da resistência do solo (esta deverá ser definida antes da etapa de escavação), poderá haver a necessidade de se executar uma broca de 25 cm de diâmetro, por bloco, com armação longitudinal de aço CA-50 com diâmetro de 8 mm e estribos de diâmetro 4,2 mm a cada 20 cm.

No caso da fundação dos pilares dos arcos, será do tipo direto, por blocos de concreto armado, com alargamento de base, conforme projeto. Dependendo da resistência do solo (esta deverá ser definida antes da etapa de escavação), poderá haver a necessidade de se executar duas brocas de 25 cm de diâmetro, por bloco, com armação longitudinal de aço CA-50 com diâmetro de 8mm e estribos de 4,2mm a cada 20 cm.

Todos os blocos de fundação serão interligados por uma viga baldrame com seção transversal de dimensões de 20 x 20 cm.

Nos blocos e viga baldrame serão utilizados concreto com fck de 20 MPa e aço CA50 nos diâmetros 5, 8 e 10 mm, conforme disposição em projeto estrutural.

5. ESTRUTURA METÁLICA E COBERTURA

As ligações da estrutura metálica serão soldadas, e todos os perfis metálicos utilizados deverão ser do tipo aço estrutural ASTM A-36. Seguem abaixo os perfis utilizados:

Perfil "U" 150 x 32 x 3,35 mm;
Perfil "U" 35 x 35 x 3,00 mm;
Perfil "U" 35 x 35 x 3,00 mm;
Perfil "U" 130 x 50 x 2,65 mm;
Perfil "L" 35 x 35 x 2,25 mm;
Perfil "L" 35 x 35 x 2,25 mm;
Terça tipo cartola 70 x 40 x 20 x 2 mm;
Ferro redondo de 1/2";

Rondnely R. Silva
Engenheiro Civil
CREA: 28531 D - PA



Mão francesa em "U" 32 x 32 x 2 mm;
Chapa plana 320 x 400 x 8 mm.

Todos os perfis metálicos, após limpeza, deverão receber pintura prime anti-corrosão, em duas demãos, e pintura de acabamento.

Todos os pilares receberão enchimento de concreto com fck de 20 MPa até a altura de 2,0 m, e pintura sobre a superfície de concreto na cor a ser definida pela fiscalização.

A cobertura será em forma de arco, com a utilização de telhas de aço galvanizado ondulada de 0,5 mm de espessura, com pintura eletrostática, na cobertura e nos fechamentos laterais. As cores das telhas deverão seguir as especificações constantes no projeto arquitetônico, sendo utilizada a cor a ser definida pela fiscalização.

Utilizar telhas translúcidas em fibra de vidro reforçada com fios de nylon e poliéster, com espessura de 1,2 mm, conforme indicado no projeto arquitetônico.

6. INSTALAÇÕES ELÉTRICAS

A instalação elétrica obedece ao projeto e às normas da ABNT. A fiação será de cobre, com revestimento anti-chama, sendo a distribuição aparente através de eletrodutos de aço galvanizado. O quadro de distribuição será de sobrepor e a ligação das lâmpadas será através dos próprios disjuntores.

As luminárias deverão possuir proteção para as lâmpadas.

A fixação dos eletrodutos e luminárias deverão garantir segurança e alinhamento.

Os quatro pilares de canto serão aterrados, com hastes tipo Copperweld 5/8" de 3,00 m de comprimento.

7. SERVIÇOS DIVERSOS

Durante a obra deverá ser feito periodicamente remoção de todo entulho e detritos que venham a se acumular no local.



PREFEITURA DE CANAÃ DOS CARAJÁS
SECRETARIA DE EDUCAÇÃO
Gabinete da Secretaria



Ao final da obra deverá haver especial cuidado em se remover quaisquer detritos ou salpicos de concreto endurecido no piso ou demais equipamentos da quadra.

Rondneley R. Silva
Engenheiro Civil
CRFA: 28531 D - PA



Prefeitura Municipal de Canaã dos Carajás

Secretaria de Educação

Obra: Cobertura quadra poliesportiva da EMEIF Magalhães Barata
 Município: Canaã dos Carajás - Pa
 Endereço: Vila Feitosa - Zona Rural

Tabela Sinapi/Agosto 2014

BDI=25%

Planilha Orçamentária

ITEM	DESCRIÇÃO DOS SERVIÇOS	UNID.	QUANT.	VALOR UNIT.	VALOR (R\$)
SERVIÇOS PRELIMINARES					
1.0	Fonte	Código			
1.1	SINAPI	74209/001	Placa de obra em chapa de aço galvanizado	m ²	6,00
1.2	SINAPI	74220/001	Tapume de chapa de madeira compensada com 6 mm, com altura de 2,20 m	m ²	176,00
1.3	SINAPI	73805/001	Bairraco provisórios	m ²	20,00
1.4	SINAPI	74077/001	Locação de construção com gabarito de madeira	m ²	640,00
1.5	SINAPI	73960	Ligação provisória de energia elétrica em baixa tensão	m ²	1,00
1.6	SINAPI	73960	Ligação provisória de água	m ²	1,00
1.7	SINAPI	73960	Ligação provisória de esgoto	m ²	1,00
1.8	mercado	3456	Mobilização de mão de obra e equipamentos	vb	1,00
1.9	mercado	3457	Desmobilização de mão de obra e equipamentos	vb	1,00
1.10	mercado	5058	Licença, taxas, CREA, impostos de acordo c/Inst. Norm. n.º 01, DOU de 15/01/9	vb	1,00
					Subtotal item 1.0 59.286,95
MOVIMENTO DE TERRA					
2.0					
2.1	SINAPI	73965/010	Escavação manual de valas, exceto rochas, até a profundidade de 1,5 m	m ³	45,18
2.2	SINAPI	5622	Regularização e compactação mecânica do fundo da vala	m ³	56,24
2.3	SINAPI	53527	Reaterro de valas, com solo cimentado, conforme projeto	m ³	17,90
2.4	SINAPI	72209	Carga manual e remoção e entulho com transporte ate 1km em caminhao basculante	m ³	130,74
					Subtotal item 2.0 6.293,20
FUNDADAÇÃO					
3.0					
3.1	SINAPI	5651	Fórmula de madeira comum para fundações - reaproveitamento 5x	m ²	109,36
3.2	SINAPI	73907/003	Lastro de concreto magro traço 1:4,8, espessura 5 cm, preparo mecânico	m ²	163,60
3.3	SINAPI	74138/002	Concreto fck de 20 MPa, usinado, inclui lançamento	m ³	27,28
3.4	SINAPI	74157/004	Lançamento/aplicação manual de concreto em fundações	m ³	27,28
3.5	SINAPI	74254/002	Armadura CA-50A Média D = 6,3 A 12,5mm	kg	2.455,29
3.6	SINAPI	74106/001	Impermeabilização de estruturas enterradas, com tinta asfáltica, duas demais	m ²	109,36
					Subtotal item 3.0 947,33
ESTRUTURA					
3.7	SINAPI	84221	Forma para estruturas de concreto (pilar, viga e laje) em chapa de madeira	m ²	57,60
3.8	SINAPI	74138/002	Concreto fck de 20 MPa, usinado, inclui lançamento	m ³	4,32
3.9	SINAPI	74157/003	Lançamento/aplicação manual de concreto em estruturas	m ³	4,32
3.10	SINAPI	74254/002	Armadura CA-50A Média D = 6,3 A 12,5mm	kg	518,40
3.11	SINAPI	73970/001	Estrutura metálica em aço estrutural (pilares)	kg	3.455,18
					Subtotal item 3.0 94.104,41

Rondon R. Silva
 Engenheiro Civil
 CREA-28531 D - PA

ESTRUTURA METALICA E COBERTURA			
4.0			
4.1	SEOP	71492 + 150131	Estrutura metálica em arco, vão de 16,70 m, inclui pintura
4.2	SINAPI	84040 + 846662	Telha de aço galvanizado ondulada 0,5 mm, pré-pintada - cobertura em arco
4.3	SINAPI	84040 + 846662	Telha de aço galvanizado ondulada 0,5 mm, pré-pintada - fechamento lateral
4.4	SINAPI	41619	Telha ondulada translúcida fibra vidro de 1,2 mm
			Subtotal item 4.0 207.684,93

DREANAGEM PLUVIAL			
5.0			
5.1	SINAPI	72105	Calha em chapa de aço galvanizado n° 24
5.2	SINAPI	83700	Tubo de queda - água pluvial DN=150 mm
5.3	SINAPI	20158	Joelho PVC 90° d=150 mm - tubulação pluvial
5.4	SINAPI	21066	Ralo hemisférico tipo "abacaxi" com tela de aço com funil de saída cônico
			Subtotal item 5.0 6.311,60

INSTALAÇOES ELÉTRICAS - 127/220V			
6.0			
6.1	SINAPI	3909	Luva de aço galvanizado 3/4"
6.2	SINAPI	3910	Luva de aço galvanizado 1"
6.3	SINAPI	12015	Condutete LB
6.4	SINAPI	12024	Condutete TA
6.5	SINAPI	12029	Condutete XA
6.6	SEINFRA	C0466	Abracaçadeira metálica lipo D de 3/4"
6.7	SEINFRA	C0466	Abracaçadeira metálica lipo D de 1"
6.8	SINAPI	83417	Condutor unipolar (cobre) isolacão PVC/70°C 2,5 mm ²
6.9	SINAPI	74130/003	Disjuntor bipolar termomagnético 10 A
6.10	SINAPI	74130/003	Disjuntor tripolar termomagnético 20 A - 5 KA
6.11	SINAPI	72309	Eletroduto aço galvanizado de 1"
6.12	SINAPI	72308	Eletroduto aço galvanizado de 3/4"
6.13	mercado	84567	Luminária blindada para alta pressão - luz mista de 500 W
6.14	mercado	34569	Lâmpada de alta pressão - luz mista de 500 W
6.15	SINAPI	13393	Quadro distribuição chapa pintada - completo, com porta tranca e acessórios - Cap. 5 disjuntores bipolar + 1 tripolar
6.16	SINAPI	68069	Haste tipo copperweld 5/8" x 3,00 m
6.17	SINAPI	72929	Cordoalha de aço 35 mm ²
6.18	SINAPI	1596	Conector de bronze para haste de 5/8"
6.19	mercado	34567	Reator para lampada vapor de mercurio 500w uso externo
6.20	SINAPI	83420	Cabo de cobre isolamento termoplástico 0,6/1kv 10mm ² anti-chama - fornecimento e instalação
			Subtotal item 6.0 22.438,91

SERVIÇOS DIVERSOS			
7.0			
7.1	SINAPI	74245/001	Pintura em superfície de concreto
7.2	SINAPI	9537	Limpeza geral
7.3	SINAPI	79500/002	Pintura acrílica do Piso
			Subtotal item 7.0 13.754,17

Custo Total com BDI Incluso R\$ 409.874,18

Rondney R. Silva
Engenheiro Civil
11.523.04
Rondonia - PA

PREFEITURA MUNICIPAL DE CANAÁ DOS CARAJÁS
SECRETARIA DE EDUCAÇÃO

CRONOGRAMA FÍSICO-FINANCEIRO



Cliente: PREFEITURA MUNICIPAL DE CANAÁ DOS CARAJÁS - PA
 Adm: JEOVA ANDRADE
 End: VILA FEITOSA - (ZONA RURAL) - CANAÁ DOS CARAJÁS - PA
 Obra: COBERTURA DA QUADRA POLIESPORTIVA DA EMEIF MAGALHÃES BARATA
 Local: CANAÁ DOS CARAJÁS - PA

CRONOGRAMA FÍSICO-FINANCEIRO				DATA DEZEMBRO / 2014	
OBRA: COBERTURA DA QUADRA POLIESPORTIVA LOCALIZAÇÃO DAS OBRAS : MUNICÍPIO DE CANAÁ DOS CARAJÁS			VALOR DA OBRA :		R\$ 409.874,18
ITEM	DESCRIÇÃO	PRAZO DE EXECUÇÃO: 120 dias			VALOR DO ITEM (R\$)
		30	60	90	
01	SERVICOS PRELIMINARES	100%			59.286,95
02	MOVIMENTAÇÃO DE TERRA	100%			6.293,20
03	FUNDADAÇÃO/ESTRUTURA	25%	75%		94.104,41
04	ESTRUTURA METÁLICA E COBERTURA			75%	207.684,93
05	DRENAGEM PLUVIAL			50%	6.311,60
06	INSTALAÇÕES ELÉTRICAS-127/220V				22.438,91
07	SERVIÇOS DIVERSOS				3.754,17
DESEMBOLSO	SIMPLÉS ACUMULADO	89.106,25	70.578,31	158.919,50	91.270,11
		89.106,25	159.684,56	318.604,06	409.874,18
					R\$ 409.874,18
					100,00%

Rondney R. Sijiva
Engenheiro Civil
CREA 28531 D - PA

A.P.

PROJETO PADRÃO - FNDE

MUNICÍPIO / UF:
PROPRIETÁRIO:
ENGENHEIRO:

PROPRIETÁRIO

RESP. TÉCNICO: CREA
DFO: CREA


RA

OBSEVAÇÕES:


COBERTURA DE QUADRA

COORDENAÇÃO CGEST - Coordenação Geral de Infraestrutura Educacional	COBERTURA DE QUADRA (627m ²) FUNDACAO - PLANTA DOS BLOCOS ESTRUTURA METALICA - PLANTA DE COBERTURA	EST
FECHAMENTO A2 (594 x 42) ESCALA: 1:100 DATA E MANGA: JUNHO/2011	ESCALA: 1:100 DATA E MANGA: JUNHO/2011	ESCALA: 1:100 DATA E MANGA: JUNHO/2011


Arq.:

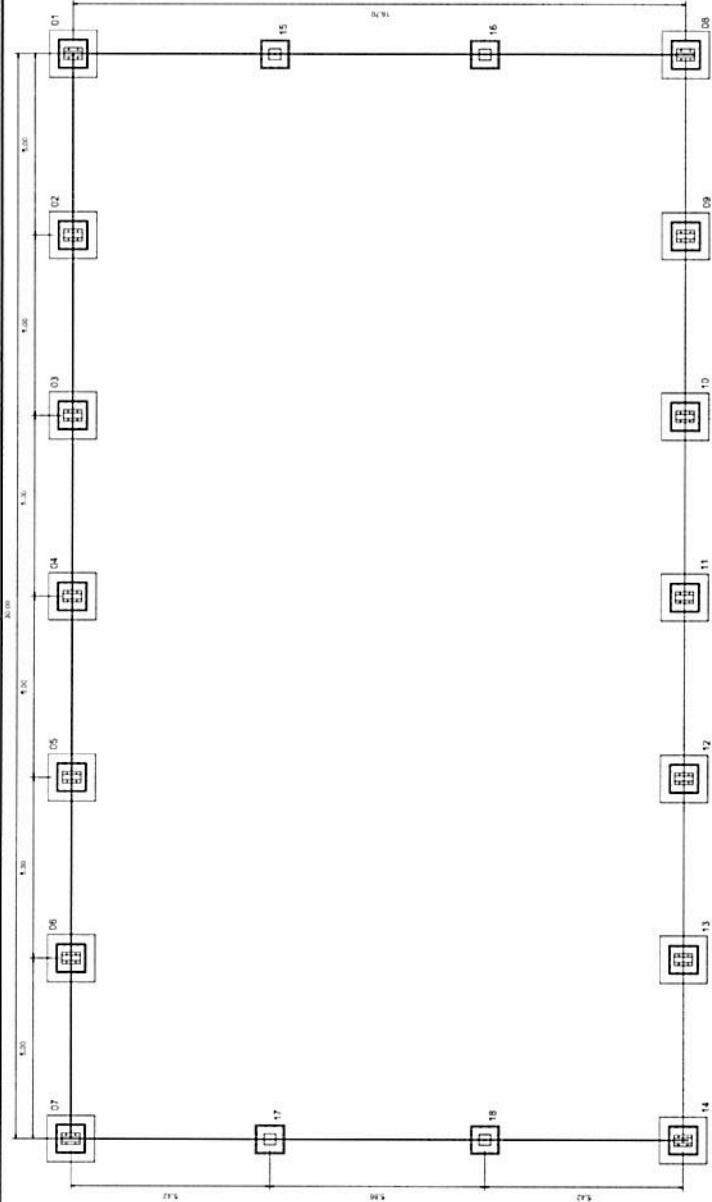

PLANTA DOS BLOCOS E EIXOS DE BALANÇO
ESCALA: 1:100

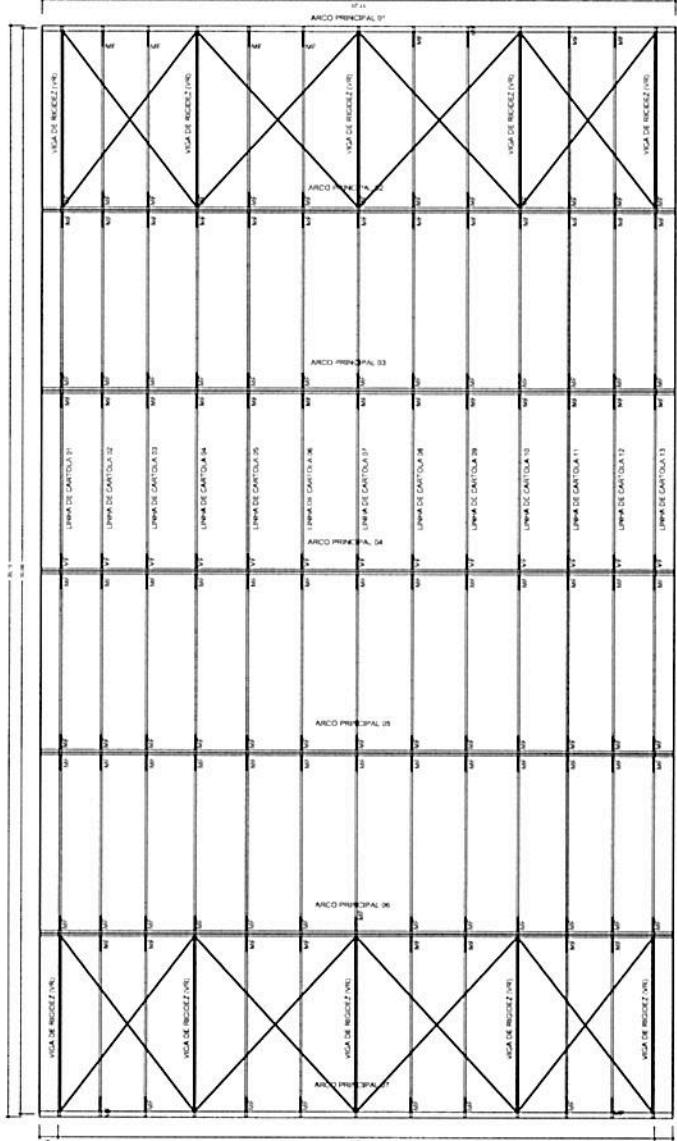

PLANTA DA COBERTURA
ESCALA: 1:100

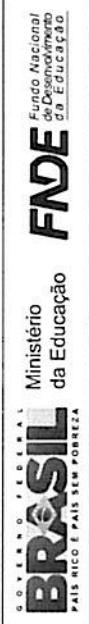

PROJETO PADRÃO - FNDE

MUNICÍPIO - UF:
PROPRIETÁRIO:
ENDERECO:

PROPRIETARIO


RESP. TÉCNICO

RA

OBSERVAÇÕES:

COBERTURA DE QUADRA


COBERTURA DE QUADRA (627m²)
PLANTA DE COBERTURA E DETALHES

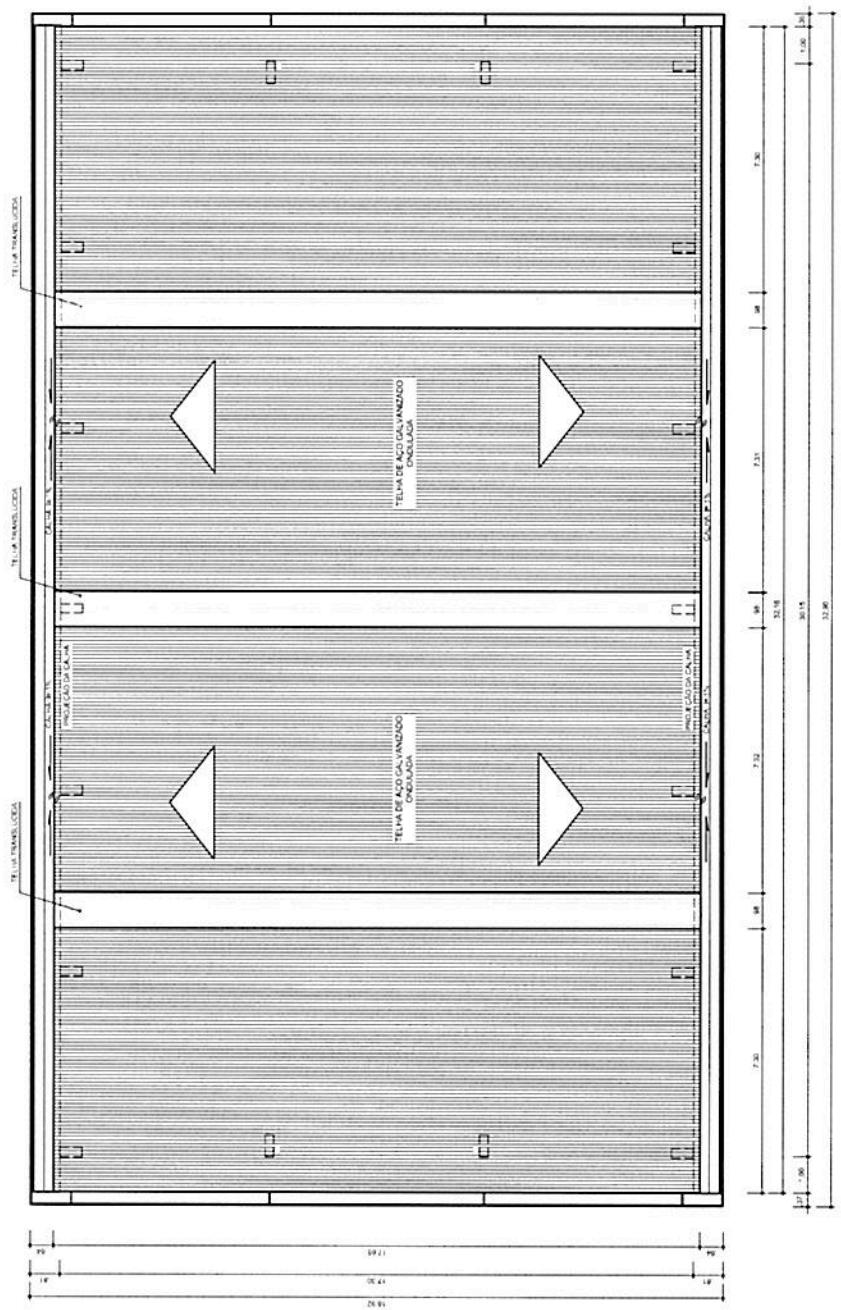

PLANTA DE COBERTURA
ESQUA _____ / 1:100
ANO _____
06/07



1

PROJETO PADRÃO - FNDE	
MUNICÍPIO – UF:	
PROPRIETÁRIO:	
ENDERECO:	
PROPRIETÁRIO	
RESP. TÉCNICO	CHEFIA
DIFÓ	CREA
	RA
OBSERVAÇÕES:	
PROJETO ARQUITETÔNICO COORDENAÇÃO: CCGEST - Coordenação Geral de Infraestrutura Educacional COLOCADA: 02/05/2011 LOCALIZAÇÃO: A2 / 594 x 220	
COBERTURA DE QUADRA (627m ²) PLANTA BAIXA NO NÍVEL DA CALHA	
REF/PLANO	ESCALA
H.00	1:100
H.00	DATA EMISSÃO
	PRM/AC/PA
	05/05
COBERTURA DE QUADRA ARQ	

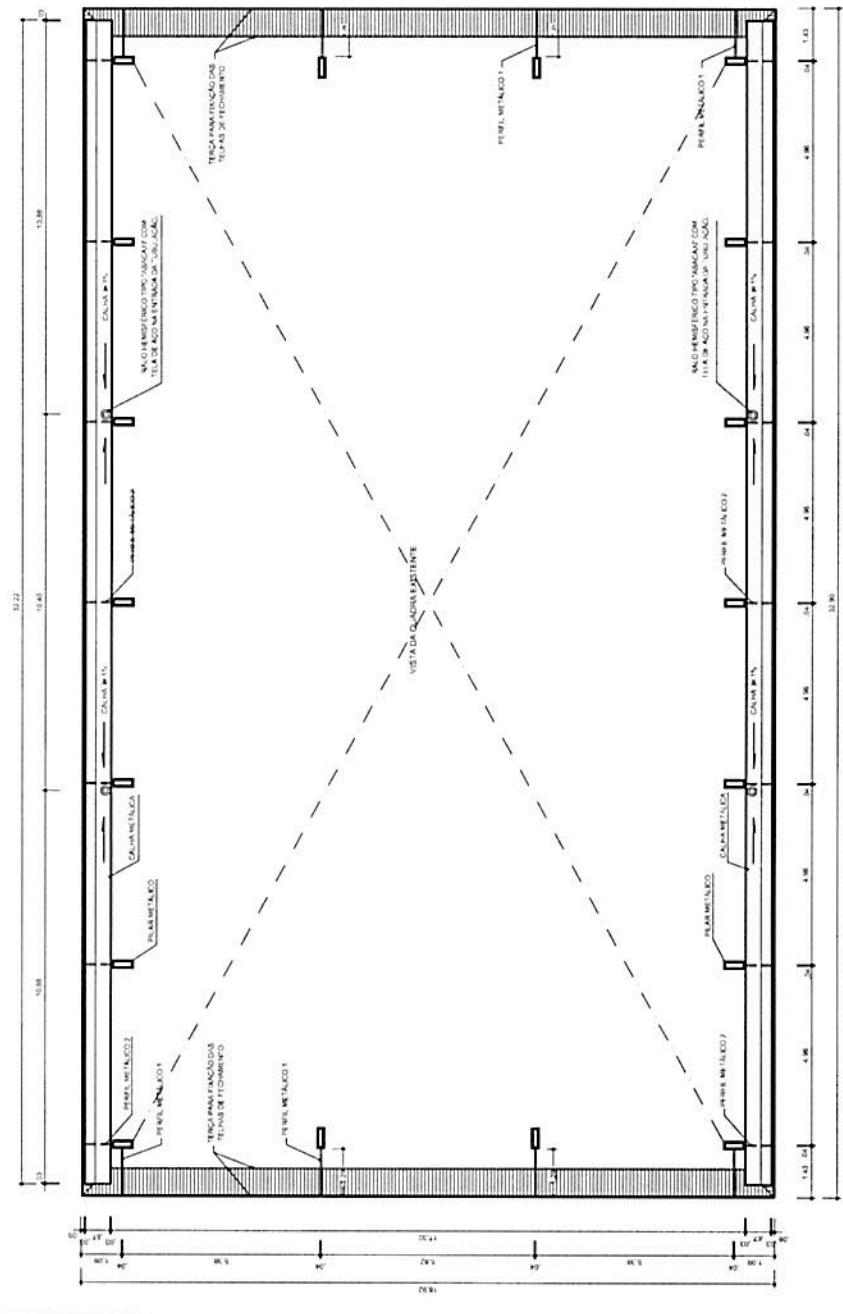



PLANTA BAIXA NO NÍVEL DA CALHA
ESCALA _____
1/100

GOVERNO FEDERATIVO BRASIL Ministério da Educação <small>PAÍS RICO E PAÍS SEM PODERZA</small>		PROJETO PADRÃO - FNDE	
MUNICÍPIO – UF:			
PROPRIETÁRIO:			
ENDERECO:			
PROPRIETÁRIO			
RESP: TÉCNICO			
CREA			
RA			
OBRA			
RA			
OBSERVAÇÕES:			
COBERTURA DE QUADRA PROJETO ARQUITETÔNICO			
COBERTURA DE QUADRA (627m²) CCEST - Conselho Geral de Infraestrutura Eduacional		ARQ FAÇADAS ESCALA DATA EMISSÃO <small>GRAMATICA</small> <small>AZ (594 x 420)</small>	
		FINANÇA 03/05	

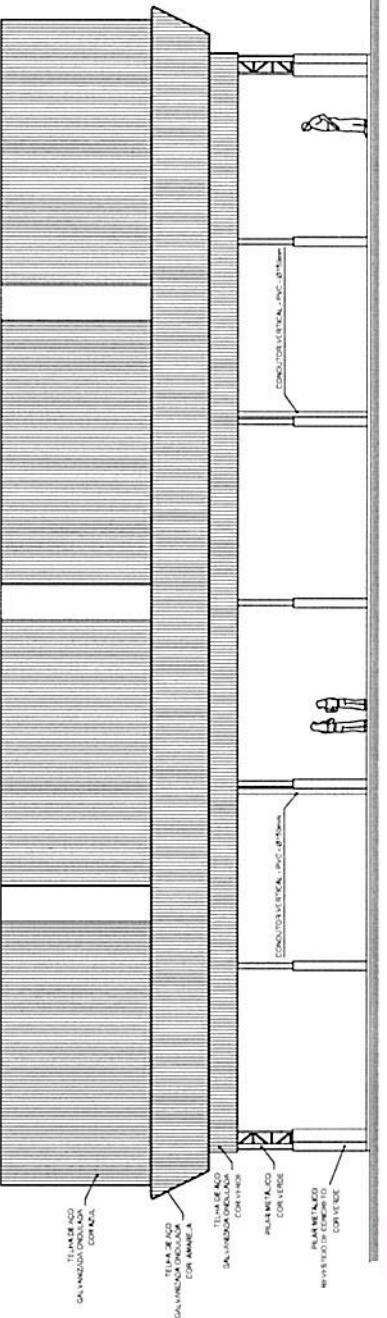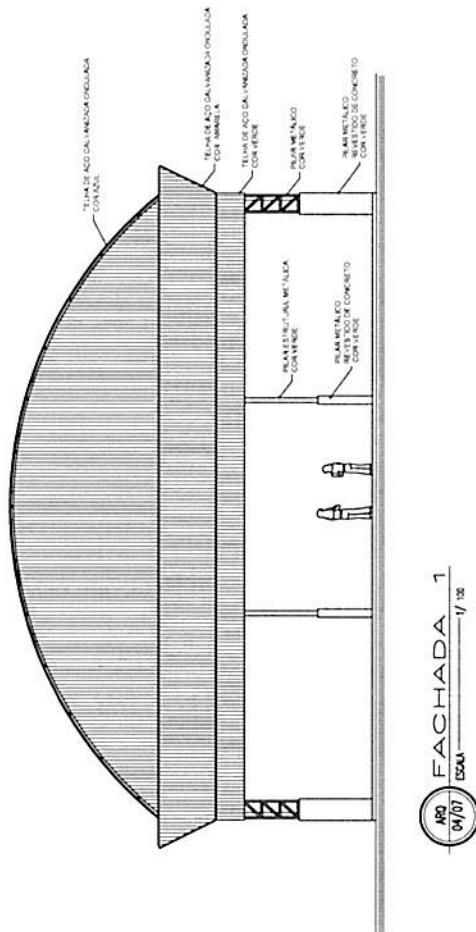

100

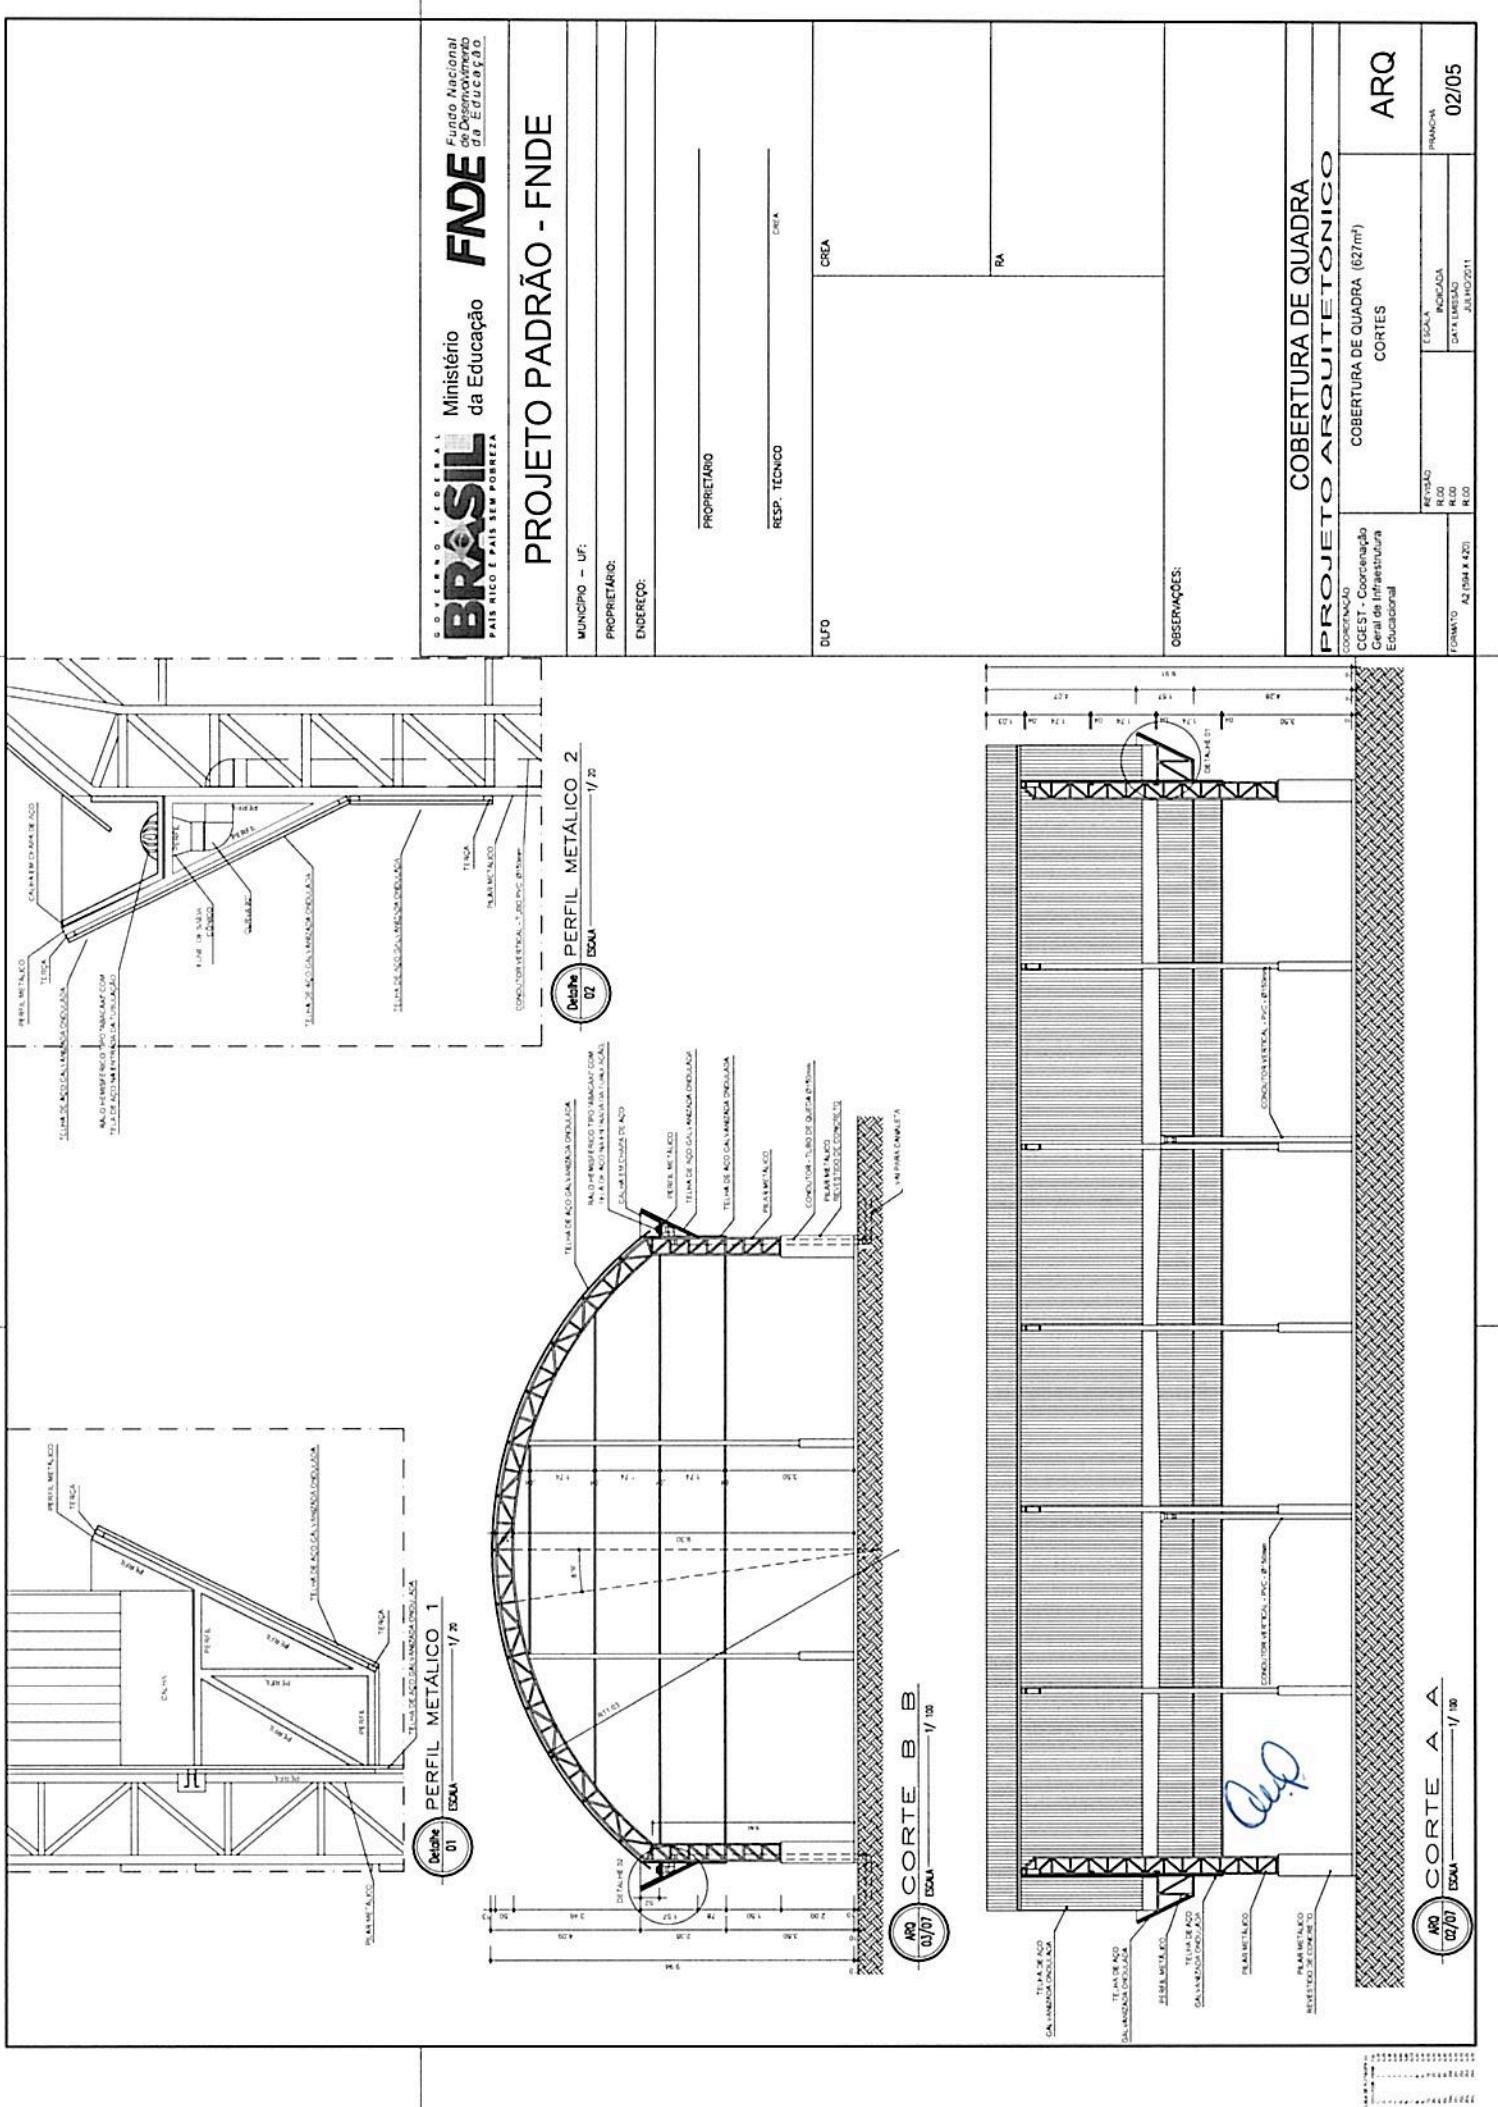

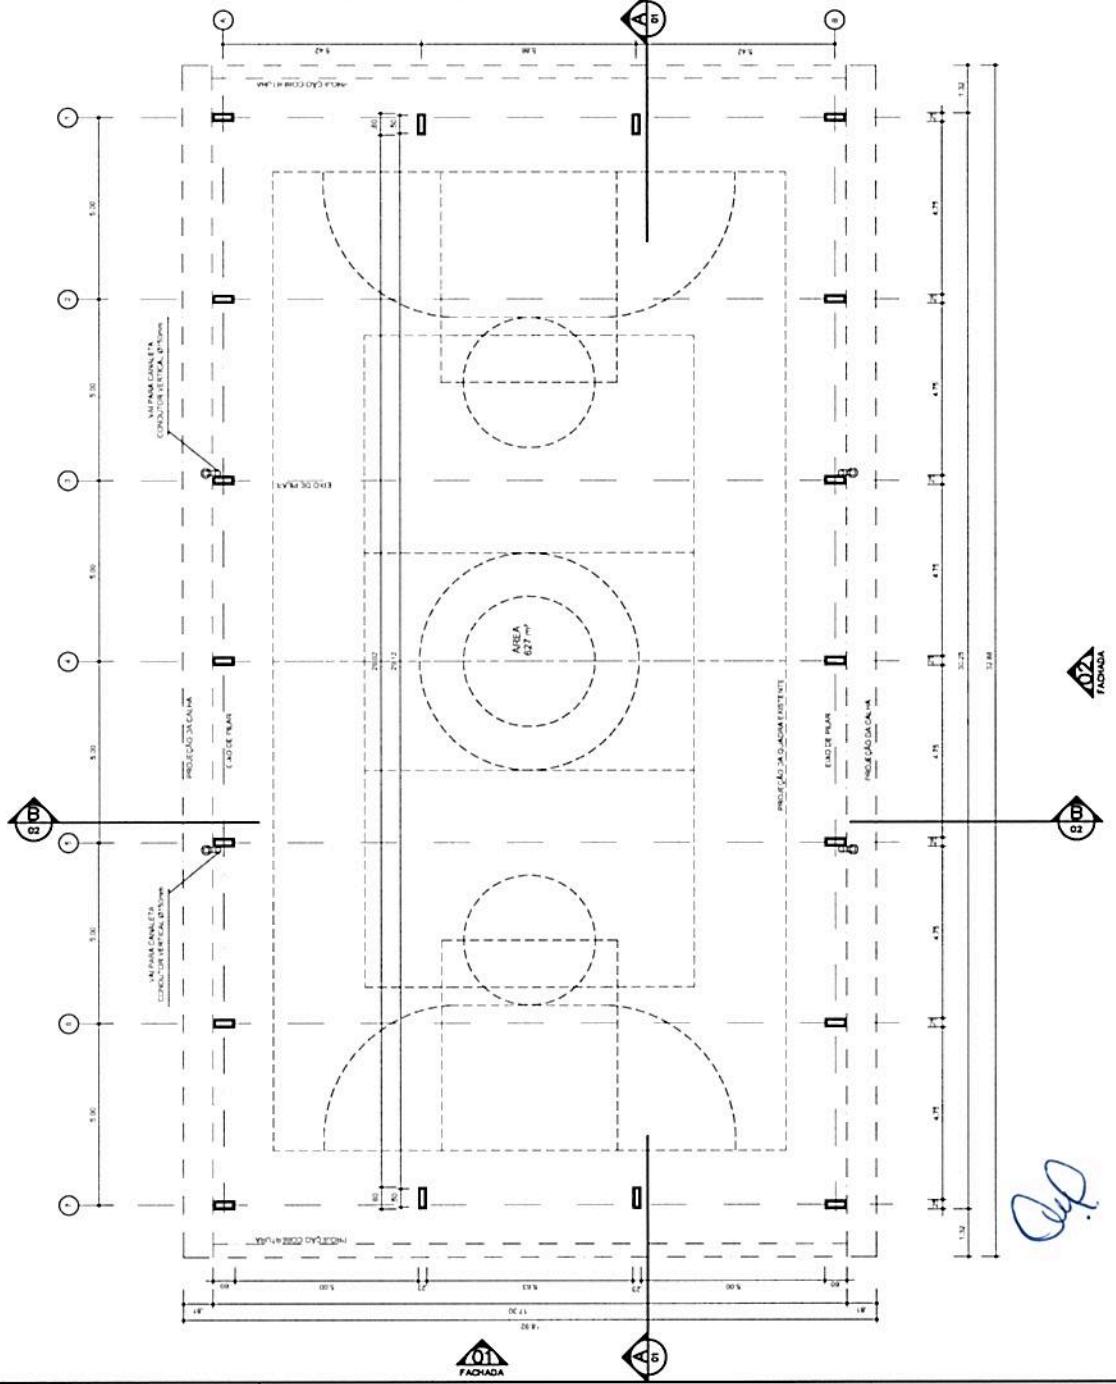


FNDE Fundo Nacional
 do Desenvolvimento
 da Educação

Ministério
 da Educação

BRASIL
PAIS RICO FAZ SEM POREIRA

PROJETO PADRÃO - FNDE

PROJETO PADRÃO - FNDE

MUNICIPIO - UF:

PROPRIETÀ D'OC

ENDERECO:

PROPRIETARIO

DRAFT EDITIONS OF THE BIBLE

CREA

□ □ □

OBSERVAÇÕES:

卷之三

כובען עטַּה אֶתְּנָהָרָן

OCHEDE MAGAZINE 2007-2008

ABO
PLANTA BAJA
Género de Infraestructura



卷之三

01/05

PLANTA — BAIXA
ESMA 1/100


• • • • •

VIGA DE RIGIDEZ (VR) - 10 PEÇAS
SEM ESCALA

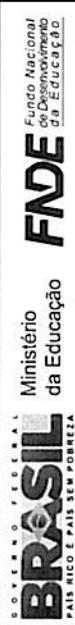
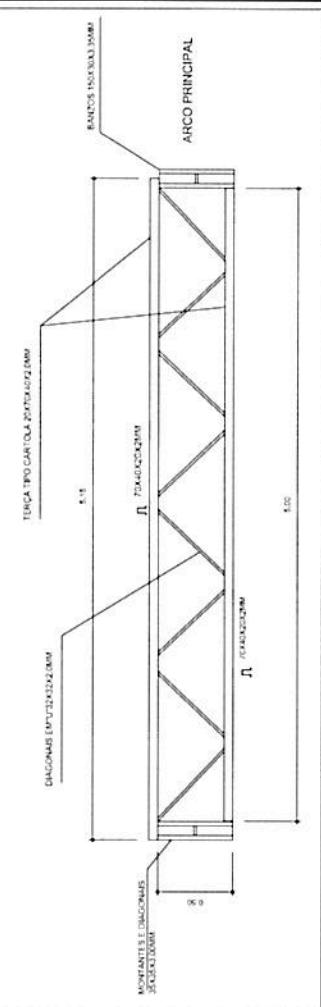


PROJETO PADRÃO - FNDE

MEMORANDUM DO ARCO
SEM ESCALA

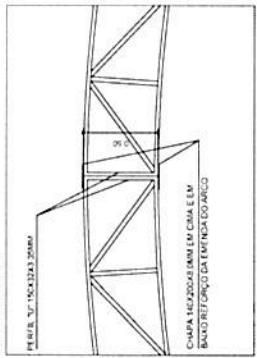





PLANTA DE MEDIDAS DOS ARCOS
ESCALA: 1/75

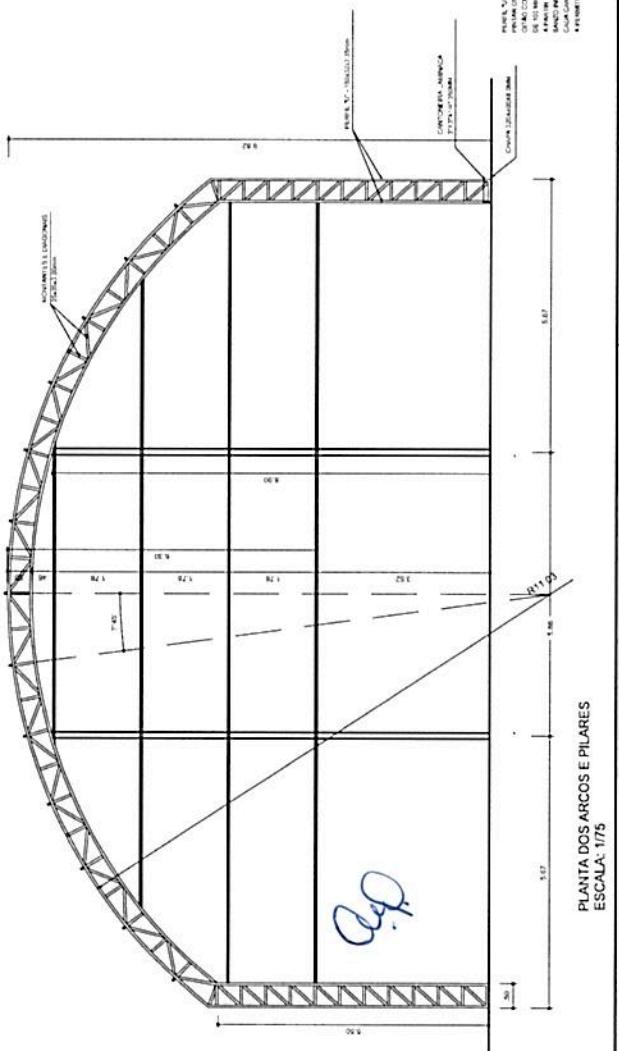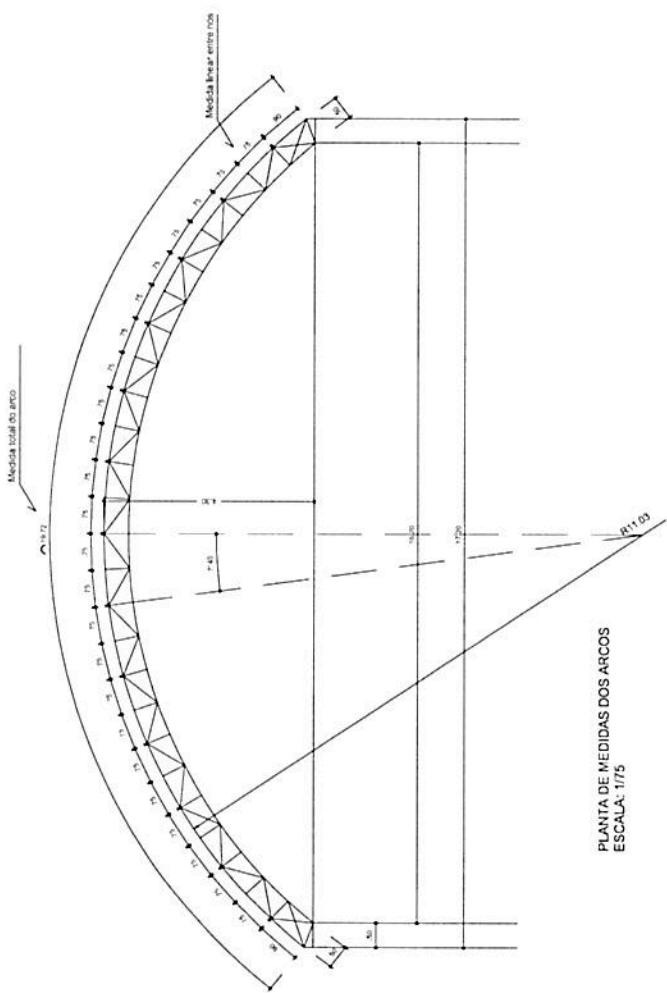

COBERTURA DE QUADRA

PROJETO ESTRUTURAL		EST	
OBRA: GEST - Concessão de uso e exploração de imóveis de infraestrutura educacional		COBERTURA DE QUADRA (627m ²) EST. METÁLICA- PLANTA DOS ARCOS E PILARES E DETALHES	
REF.:00000000000000000000000000000000		EST	
REF.:000	R.00	ESCALA: A	PROJ.:SA
	R.00	1/75	03/04
		GATA MUNDÃO	

03/04

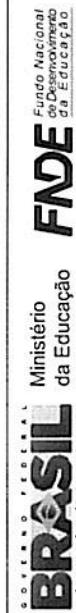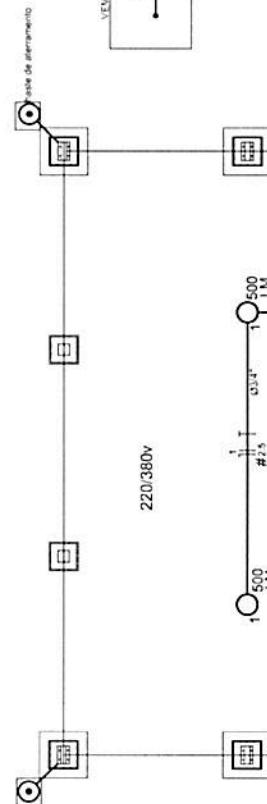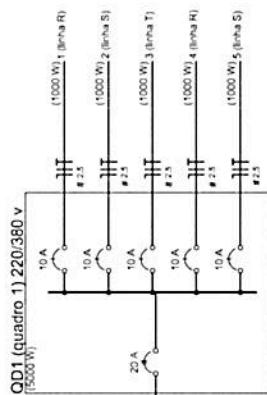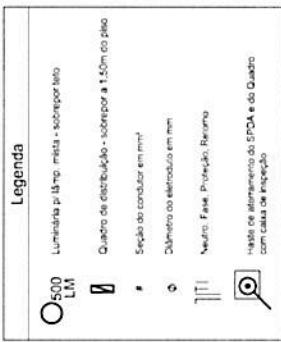

PROJETO PADRÃO - FNDE

MUNICÍPIO - UF:

PROPRIETÁRIO:

ENDEREÇO:

Lista de Materiais - 220/380v

Acessórios p/ alimentação

Lona de aço galvan. 3,4" 10 kg
Lurejo galvanizado 1" 2 kg

Condensador LB 5 kg

Condensador TA 4 kg

Conector XA 1 kg

Armadura metálica tipo D de 3/4" 40 kg

Armadura metálica tipo D de 1" 4 kg

Condutor Unipolar (cobre) isolado pvc 70°C

2,5 mm² 280 m

Disjuntor de Proteção

Disjuntor Unipolar termomagnético 5 kg

10 A 5 S/A

Alambrado dos cabos e co SIGA

Cab. alta f/ proteção 10x30 cm com larga de furo

5 kg

Conector de bronze para passo 5,8" 12 kg

Condutela de cobre na 35 mm² 10 kg

Haste tipo Copperhead 5,8" - 3m 5 kg

Tubo PVC 10 kg

Terminal de pressão tipo pressa 5 kg

Corpo 4 parafusos 5 kg

Elemento tipo galvanizado

Elemento galvanizado, vira 30cm 10 kg

3,4" 70 m

Luminária e acessórios

Luminária blindada p/ alta pressão, lâmpa industrial 10 kg

projeto Hermetico.

Lampada de alta pressão

Luz de fuga

500 W

10 kg

Quarto disto, chapa plástica branca - dobrada, compacta com

10 cm x 10 cm e 10 cm de altura

Caixa quadrada 5 gols, un. 1

1,5kg

Notas:

A instalação deve ser feita com 4 parafusos. A corrente deve ser fixada à base Copperhead através de solda extremamente dentro da caixa de pressão metálica. O quadro deve ser instalado dentro de um armário.

COBERTURA DE QUADRA

COORDENADOR COORDENAÇÃO GERAL DE INFRAESTRUTURA EDUCACIONAL

COBERTURA DE QUADRA (627m²)
INSTALAÇÕES ELÉTRICAS - TENSAO 220/380 V

ELE

PRAIA

01/01

JULHO/2011

ANEXO III

DOCUMENTOS TÉCNICOS DA OBRA DA EMEF JOÃO NELSON DOS PRAZERES

**(MEMORIAL DESCRIPTIVO,
PLANILHA ORÇAMENTÁRIA,
CRONOGRAMA FÍSICO-
FINANCEIRO E PROJETOS
ESTRUTURAIS)**






Ministério da Educação
Fundo Nacional de Desenvolvimento da Educação - FNDE
Coordenação Geral de Infraestrutural Educacional – CGEST

FNDE

Fundo Nacional
de Desenvolvimento
da Educação

MEMORIAL DESCRIPTIVO

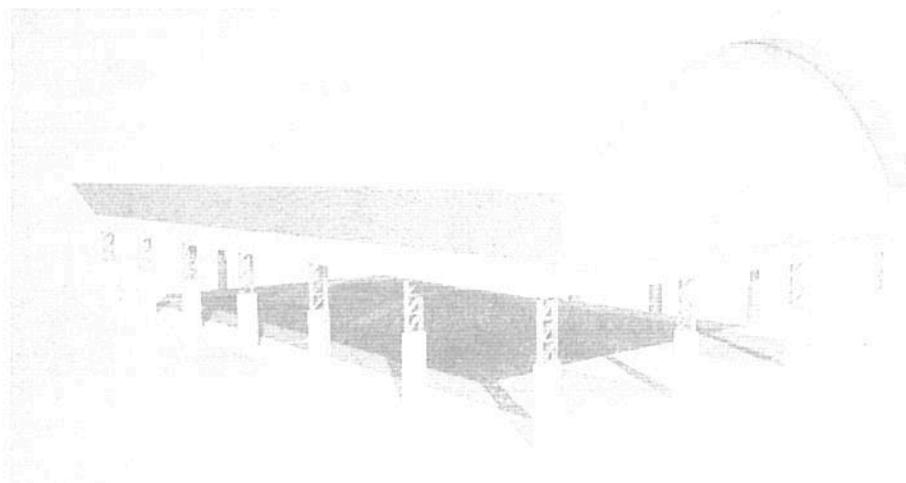

**PROJETO PADRÃO PARA COBERTURA
DE QUADRA POLIESPORTIVA (19 x 33 m)**

[Assinatura]

FUNDO NACIONAL DE DESENVOLVIMENTO DA EDUCAÇÃO – FNDE
SBS, Q.2, Bloco F, Edifício FNDE, 70.070-929, Brasília, DF
Telefone: (61) 2022-4350 – site: www.fnde.gov.br

Rondinely R. Silva
Engenheiro Civil
CREA: 28531 D - PA



MEMORIAL DESCRIPTIVO

1. CONSIDERAÇÕES INICIAIS

Trata-se do projeto de cobertura de quadra poliesportiva a ser implantada na EMEF João Nelson dos Prazeres Henriques, localizada na Rua Belém – S/Nº, Monte Castelo.

Este memorial tem por objetivo descrever e especificar de forma clara a construção da estrutura metálica, cobertura e demais instalações, de forma a complementar as informações contidas nos projetos.

Todos os materiais a serem empregados na obra deverão ser comprovadamente de boa qualidade e satisfazer rigorosamente as especificações constantes neste material e nos respectivos projetos. Todos os serviços deverão ser executados em completa obediência aos princípios de boa técnica, devendo ainda satisfazer rigorosamente às Normas Brasileiras.

2. SERVIÇOS PRELIMINARES

Deverá ser fixada, em local visível, placa da obra, conforme modelo disponibilizado pela Prefeitura Municipal.

Deverá ser executado tapume de chapa de madeira compensada de 6,0 mm, com altura mínima de 2,20 m (conforme NR 18), para impedir o acesso à obra de estranhos ou crianças que estejam em horário escolar, já que esta obra de cobertura será executada dentro das dependências da mesma.

3. MOVIMENTO DE TERRA

Os serviços de escavação, compactação e reaterro deverão ser executadas de acordo com as Normas Técnicas Brasileiras a fim estabelecer as cotas de níveis e condições previstas em projeto para execução da obra.

QdQ.

Rondnei R. Silva
Engenheiro Civil
CREA: 28531 D - PA



4. FUNDAÇÃO

Após compactação do fundo da vala, esta deverá estar limpa e isenta de material orgânico. Deverá ser executada uma camada de concreto magro com 5,0 cm de espessura, com traço 1:4:8.

No caso da fundação dos pilares do oitão, será do tipo direto, por blocos de concreto armado, conforme dimensões em projeto. Dependendo da resistência do solo (esta deverá ser definida antes da etapa de escavação), poderá haver a necessidade de se executar uma broca de 25 cm de diâmetro, por bloco, com armação longitudinal de aço CA-50 com diâmetro de 8 mm e estribos de diâmetro 4,2 mm a cada 20 cm.

No caso da fundação dos pilares dos arcos, será do tipo direto, por blocos de concreto armado, com alargamento de base, conforme projeto. Dependendo da resistência do solo (esta deverá ser definida antes da etapa de escavação), poderá haver a necessidade de se executar duas brocas de 25 cm de diâmetro, por bloco, com armação longitudinal de aço CA-50 com diâmetro de 8mm e estribos de 4,2mm a cada 20 cm.

Todos os blocos de fundação serão interligados por uma viga baldrame com seção transversal de dimensões de 20 x 20 cm.

Nos blocos e viga baldrame serão utilizados concreto com fck de 20 MPa e aço CA50 nos diâmetros 5, 8 e 10 mm, conforme disposição em projeto estrutural.

5. ESTRUTURA METÁLICA E COBERTURA

As ligações da estrutura metálica serão soldadas, e todos os perfis metálicos utilizados deverão ser do tipo aço estrutural ASTM A-36. Seguem abaixo os perfis utilizados:

Perfil "U" 150 x 32 x 3,35 mm;
Perfil "U" 35 x 35 x 3,00 mm;
Perfil "U" 35 x 35 x 3,00 mm;
Perfil "U" 130 x 50 x 2,65 mm;
Perfil "L" 35 x 35 x 2,25 mm;
Perfil "L" 35 x 35 x 2,25 mm;

2
Rondneley R. Silva
Engenheiro Civil
CREA: 28531 D - PA



PREFEITURA DE CANAÃ DOS CARAJÁS
SECRETARIA DE EDUCAÇÃO
Gabinete da Secretaria



Terça tipo cartola 70 x 40 x 20 x 2 mm;
Ferro redondo de 1/2";
Mão francesa em "U" 32 x 32 x 2 mm;
Chapa plana 320 x 400 x 8 mm.

Todos os perfis metálicos, após limpeza, deverão receber pintura prime anti-corrosão, em duas demãos, e pintura de acabamento.

Todos os pilares receberão enchimento de concreto com fck de 20 MPa até a altura de 2,0 m, e pintura sobre a superfície de concreto na cor a ser definida pela fiscalização.

A cobertura será em forma de arco, com a utilização de telhas de aço galvanizado ondulada de 0,5 mm de espessura, com pintura eletrostática, na cobertura e nos fechamentos laterais. As cores das telhas deverão seguir as especificações constantes no projeto arquitetônico, sendo utilizada a cor a ser definida pela fiscalização.

Utilizar telhas translúcidas em fibra de vidro reforçada com fios de nylon e poliéster, com espessura de 1,2 mm, conforme indicado no projeto arquitetônico.

6. INSTALAÇÕES ELÉTRICAS

A instalação elétrica obedece ao projeto e às normas da ABNT. A fiação será de cobre, com revestimento anti-chama, sendo a distribuição aparente através de eletrodutos de aço galvanizado. O quadro de distribuição será de sobrepor e a ligação das lâmpadas será através dos próprios disjuntores.

As luminárias deverão possuir proteção para as lâmpadas.

A fixação dos eletrodutos e luminárias deverão garantir segurança e alinhamento.

Os quatro pilares de canto serão aterrados, com hastes tipo Copperweld 5/8" de 3,00 m de comprimento.

3

Rondney R. Silva
Engenheiro Civil
CREA: 28531 D - PA



PREFEITURA DE CANAÃ DOS CARAJÁS
SECRETARIA DE EDUCAÇÃO
Gabinete da Secretaria



7. SERVIÇOS DIVERSOS

Durante a obra deverá ser feito periodicamente remoção de todo entulho e detritos que venham a se acumular no local.

Ao final da obra deverá haver especial cuidado em se remover quaisquer detritos ou salpicos de concreto endurecido no piso ou demais equipamentos da quadra.

Rondnely R. Silva
Engenheiro Civil
CREA: 28581 D - PA

ar



Prefeitura Municipal de Canaã dos Carajás

Secretaria de Educação

Obra: Cobertura da quadra poliesportiva da EMEF João Nelson dos Prazeres Henriques
 Município: Canaã dos Carajás - Pa
 Endereço: Rua Belém - S/Nº - Monte Castelo

Tabela Sinapi/Agosto 2014
 BDI=25%

Planilha Orçamentária

ITEM	DESCRIÇÃO DOS SERVIÇOS	UNID.	QUANT.	VALOR UNIT.	VALOR (R\$)
SERVÍCIOS PRELIMINARES					
1.0	Fonte	Código			
1.1	SINAPI	74209/001	Placa de obra em chapa de aço galvanizado	m ²	6,00
1.2	SINAPI	74220/001	Tapume de chapa de madeira compensada com 6 mm, com altura de 2,20 m	m ²	176,00
1.3	SINAPI	73805/001	Barracões provisórios	m ²	20,00
1.4	SINAPI	74077/001	Locação de construção com gabarito de madeira	m ²	640,00
1.5	SINAPI	73960	Ligação provisória de energia elétrica em baixa tensão	un	1,00
1.6	SINAPI	73960	Ligação provisória de água	un	1,00
1.7	SINAPI	73960	Ligação provisória de esgoto	un	1,00
1.8	mercado	3456	Mobilização de mão de obra e equipamentos	vb	1,00
1.9	mercado	3457	Desmobilização de mão de obra e equipamentos	vb	1,00
1.10	mercado	5058	Licença, taxas, CREA, impostos de acordo c/Inst. Norm. n.º 01, DOU de 15/01/11	vb	1,00
					Subtotal item 1.0 59.286,95
MOVIMENTO DE TERRA					
2.0					
2.1	SINAPI	73965/010	Escavação manual de valas, exceto rochas, até a profundidade de 1,5 m	m ³	45,18
2.2	SINAPI	5622	Regularização e compactação mecânica do fundo da vala	m ²	56,24
2.3	SINAPI	53527	Realterro de valas, com solo cimento, conforme projeto	m ³	17,90
2.4	SINAPI	72209	Carga manual e remoção e entulho com transporte ate 1km em caminhao basculante	m ³	130,74
					Subtotal item 2.0 6.293,20
FUNDAÇÃO					
3.0					
3.1	SINAPI	5651	Fôrma de madeira comum para fundações - reaproveitamento 5x	m ²	109,36
3.2	SINAPI	73907/003	Lastro de concreto magro traço 1:4,8, espessura 5 cm, preparo mecânico	m ²	163,60
3.3	SINAPI	74138/002	Concreto fck de 20 MPa, usinado, inclui lançamento	m ³	27,28
3.4	SINAPI	74157/004	Lancamento/aplicação manual de concreto em fundações	m ³	27,28
3.5	SINAPI	74254/002	Armadura CA-50A Média D = 6,3 A 12,5mm	kg	2.455,29
3.6	SINAPI	74106/001	Impermeabilização de estruturas enterradas, com tinta asfáltica, duas demais	m ²	109,36
					ESTRUTURA
3.7	SINAPI	84221	Forma para estruturas de concreto (pilar, viga e laje) em chapa de madeira	m ²	57,60
3.8	SINAPI	74138/002	Concreto fck de 20 MPa, usinado, inclui lançamento	m ³	4,32
3.9	SINAPI	74157/003	Lancamento/aplicação manual de concreto em estruturas	m ³	4,32
3.10	SINAPI	74254/002	Armadura CA-50A Média D = 6,3 A 12,5mm	kg	518,40
3.11	SINAPI	73970/001	Estrutura metálica em aço estrutural (pilares)	kg	3.455,18
					Subtotal item 3.0 94.104,41
ESTRUTURA METÁLICA E COBERTURA					
4.0					
4.1	SEOP	71492 + 150131	Estrutura metálica em arco, vão de 16,70 m, inclui pintura	m ²	696,26
4.2	SINAPI	84040 + 84662	Telha de aço galvanizado ondulado 0,5 mm, pát-pintada - cobertura em arco	m ²	696,26
					Subtotal item 4.0 103.115,51

Rondney R. Silva
 Engenheiro Civil
 CREA: 28531 D - PA

4.3	SINAPI	84040 + 84662	Telha de aço galvanizado ondulado 0,5 mm, pré-pintada - fechamento lateral	m ²	494,57	71,15	35.188,63
4.4	SINAPI	41619	Telha ondulada translúcida fibra vidro de 1,2 mm	m ²	68,11	40,74	2.774,88

Subtotal item 4.0

190.617,64

DRENAÇÃO PLUVIAL

5.0							
5.1	SINAPI	72105	Calha em chapa de aço galvanizado n° 24, desenvolvimento de 50cm	ml	65,76	51,56	3.390,59
5.2	SINAPI	83700	Tubo de queda - água pluvial DN=150 mm	ml	63,40	32,57	2.064,94
5.3	SINAPI	20158	Joelho PVC 90° d=150 mm - tubulação pluvial	un	12,00	64,21	770,52
5.4	SINAPI	21066	Ralo hemisférico tipo "abacaxi" com tela de aço com funil de saída cônico	un	4,00	21,39	85,56

Subtotal item 5.0

6.311,60

INSTALAÇÕES ELÉTRICAS - 127/220V

6.0							
6.1	SINAPI	3909	Luva de aço galvanizado 3/4"	un	10,00	5,39	53,90
6.2	SINAPI	3910	Luva de aço galvanizado 1"	un	2,00	7,94	15,88
6.3	SINAPI	12015	Condutete LB	un	5,00	22,19	110,95
6.4	SINAPI	12024	Condutete TA	un	4,00	19,55	78,20
6.5	SINAPI	12029	Condutete XA	un	1,00	16,95	16,95
6.6	SEINFRA	C0466	Abraçadeira metálica tipo D de 3/4"	un	40,00	5,48	219,20
6.7	SEINFRA	C0466	Abraçadeira metálica tipo D de 1"	un	4,00	5,48	21,92
6.8	SINAPI	83417	Condutor unipolar (cobre) isolação PVC/70°C 2,5 mm ²	ml	990,00	3,74	3.702,60
6.9	SINAPI	74130/003	Disjuntor bipolar termomagnético 10 A	un	5,00	50,17	250,85
6.10	SINAPI	74130/003	Disjuntor bipolar termomagnético 20 A - 5 KA	un	1,00	50,17	50,17
6.11	SINAPI	72309	Eletróduto aço galvanizado de 1"	ml	10,00	26,96	269,60
6.12	SINAPI	72308	Eletróduto aço galvanizado de 3/4"	ml	70,00	25,42	1.779,40
6.13	mercado	84567	Luminária blindada para alta pressão, linha industrial projetor hermético	un	10,00	250,00	2.500,00
6.14	mercado	34569	Lâmpada de alta pressão - luz mista de 500 W	un	10,00	210,00	2.100,00
6.15	SINAPI	13393	Quadro distribuição chapa pintada - completo, com porta tranca e acessórios - Cap. 5 disjuntores bipolar + 1 tripolar	un	1,00	201,10	201,10
6.16	SINAPI	68069	Haste tipo copperweld 5/8" x 3,00 m	un	4,00	51,15	204,60
6.17	SINAPI	72929	Cordaço de aço 35 mm ²	ml	32,00	45,25	1.448,00
6.18	SINAPI	1596	Conector de bronze para haste de 5/8"	un	4,00	4,46	17,84
6.19	mercado	34567	Reator para lâmpada vapor de mercúrio 500w uso externo	un	10,00	219,77	2.197,75
6.20	SINAPI	83420	Cabo de cobre isolamento termoplástico 0,6/1kv 10mm ² anti-chama - fornecimento e instalação	ml	800,00	9,00	7.200,00

Subtotal item 6.0

22.438,91

SERVÍCIOS DIVERSOS

7.0							
7.1	SINAPI	74245/001	Pintura em superfície de concreto	m ²	57,60	11,90	685,44
7.2	SINAPI	9537	Limpeza geral	m ²	696,26	2,22	1.545,69
7.3	SINAPI	79500/002	Pintura acrílica do Piso	m ²	696,26	16,55	11.523,04
7.4	SINAPI	75935/002	Construção de mureta h=80cm, rebocada e pintada	m ²	14,60	72,87	1.063,90

Subtotal item 7.0

14.818,07

Custo Total com BDI incluso R\$ 393.870,78*Rondnely K. Silva*

Engenheiro Civil

CREA: 28531-D - PA




CRONOGRAMA FÍSICO-FINANCEIRO

Cliente: PREFEITURA MUNICIPAL DE CANAÃ DOS CARAJÁS - PA
Adm: JEOVÁ ANDRADE
End: RUA BELÉM - SINº - MONTE CASTELO - CANAÃ DOS CARAJÁS-PA
Obra: COBERTURA DA QUADRA POLIESPORTIVA NA EMEF JOÃO NELSON DOS PRAZERES HENRIQUES
Local: CANAÃ DOS CARAJÁS - PA

CRONOGRAMA FÍSICO-FINANCEIRO				DATA	
				DEZEMBRO / 2014	
OBRA: COBERTURA DA QUADRA POLIESPORTIVA LOCALIZAÇÃO DAS OBRAS : MUNICÍPIO DE CANAÃ DOS CARAJÁS		VALOR DA OBRA :		R\$ 393.870,78	
PRAZO DE EXECUÇÃO: 120 dias					
ITEM	DESCRICAÇÃO	TEMPO DE EXECUÇÃO (em dias úteis)		VALOR DO ITEM	%
		30	60	90	120
(R\$)	(R\$)				
01	SERVÍCIOS PRELIMINARES	100%		59.286,95	15,05%
02	MOVIMENTAÇÃO DE TERRA	100%		6.293,20	1,60%
03	FUNDAGÃO/ESTRUTURA	25%	75%	94.104,41	23,89%
04	ESTRUTURA METÁLICA E COBERTURA			190.617,64	48,40%
05	DRENAGEM PLUVIAL			6.311,60	1,60%
06	INSTALAÇÕES ELÉTRICAS-127/220V			22.438,91	5,70%
07	SERVÍCIOS DIVERSOS			14.818,07	3,76%
SIMPLES		89.106,25	70.578,31	146.119,03	88.067,19
DESEMBOLSO ACUMULADO		89.106,25	159.684,56	305.803,59	393.870,78
				R\$ 393.870,78	100,00%


Rondnely R. S. Silva
Engenheiro Civil
CREA: 285847D - PA
Ac.D.

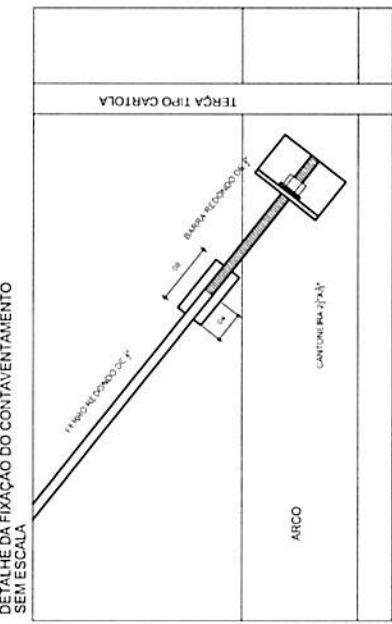



DETALHE DA MÃO FRANCESA.
SEM ESCALA

Ergonomics

ED. OCCIDENTAL 11000 E CARDOZO FLORIANÓPOLIS - SC 8900-000

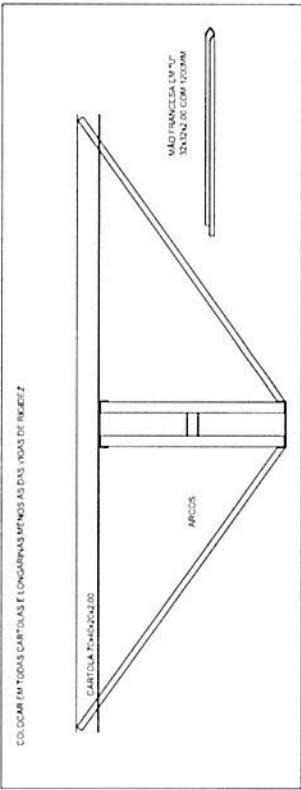

DETALHE DA FIXAÇÃO DO CONTAVENTAMENTO SEM ESCALA

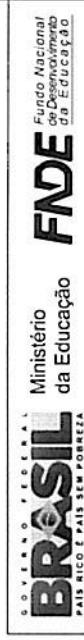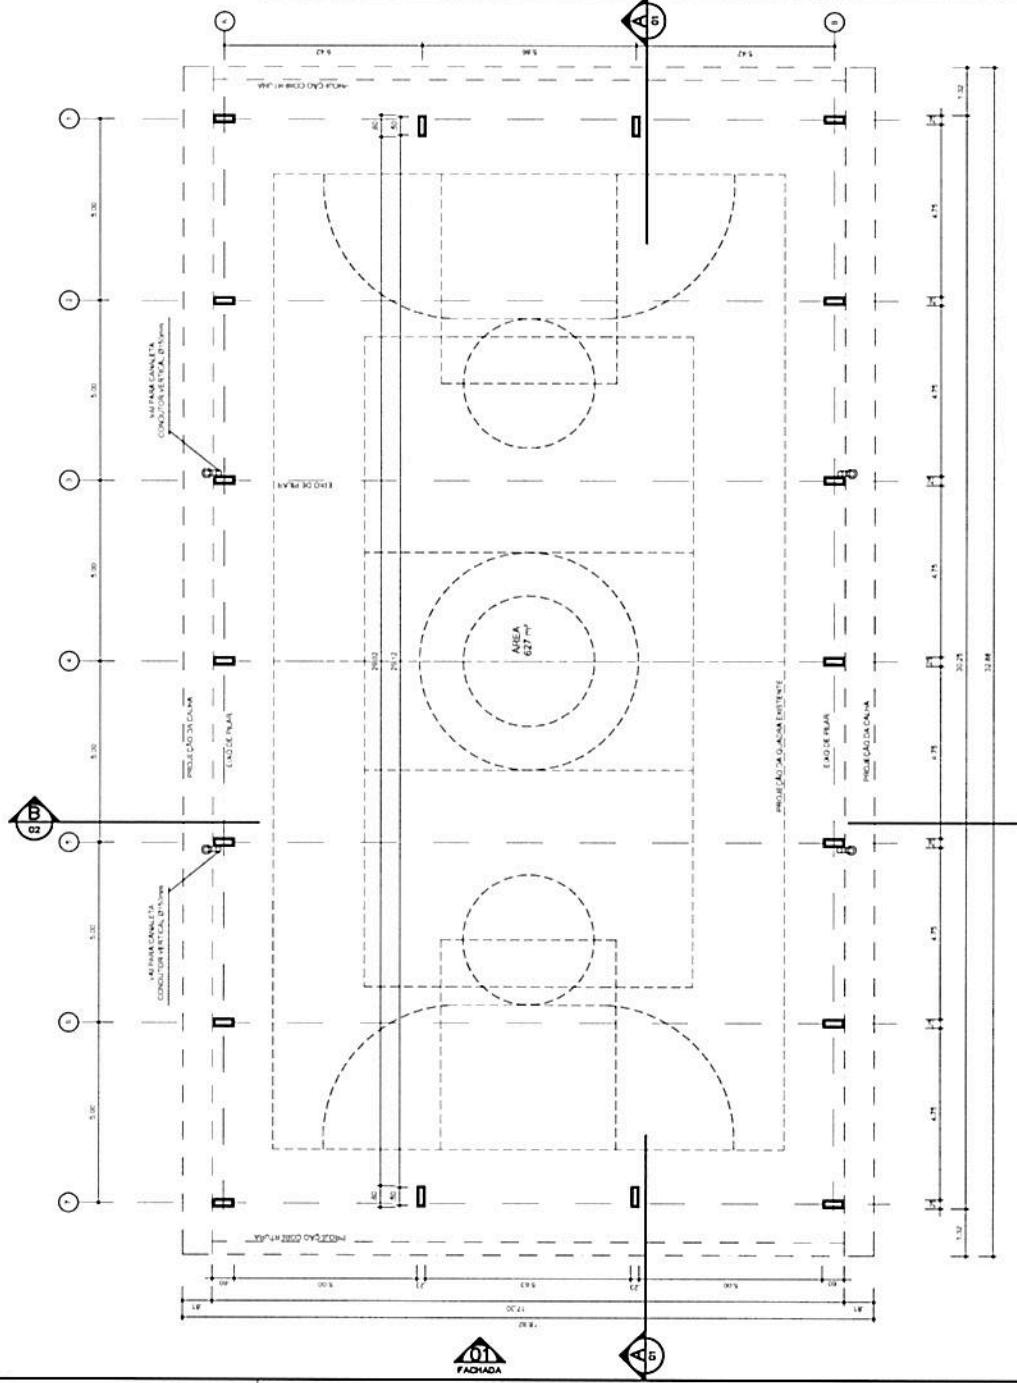

PROJETO PADRÃO - FNDE

MUNICÍPIO - UF:
PROPRIETÁRIO:
ENDEREÇO:

PROPRIETÁRIO

RESP. TÉCNICO

CREA

RA


OBSERVAÇÕES:

PROJETO ARQUITETÔNICO	
COLOCADO CGEST - Concessão Geral de Infraestrutura Educacional	COBERTURA DE QUADRA (627m ²) PLANTA BAIXA
FORMATO A2 (594 x 420)	ESCALA 1:100 DATA EMISSÃO 01/05
REVISÃO R.00 R.00 R.00	ESCALA 1:100 DATA EMISSÃO 01/05
ARQ	

Nº 01/05
PLANTA — BAIXA



01/05

01/05

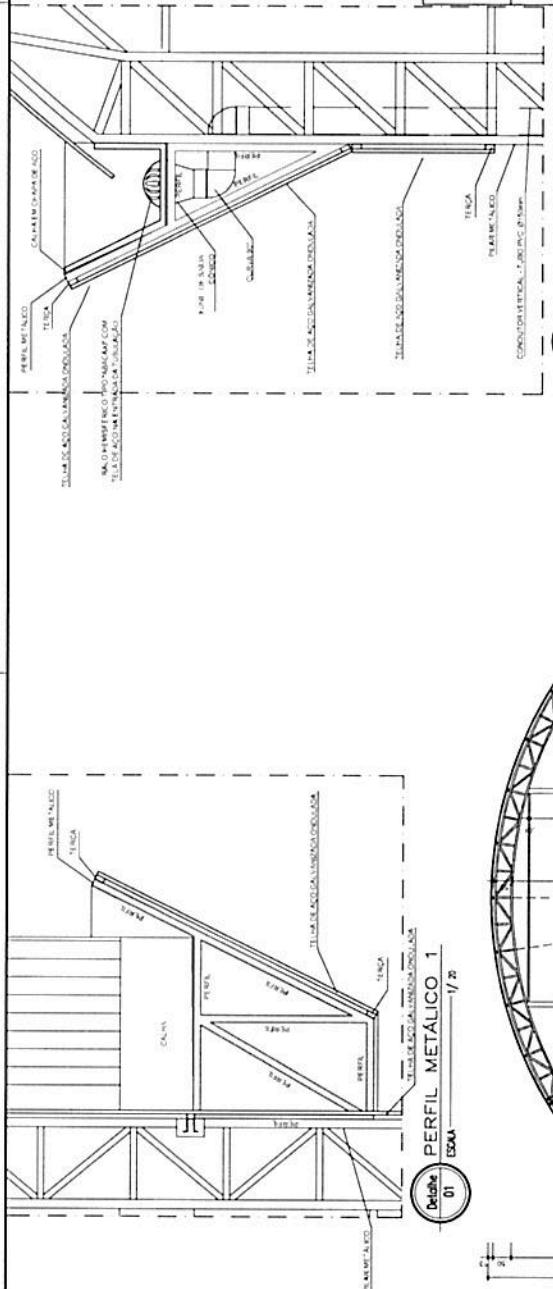

PROJETO PADRÃO - FNDE

BRASIL PÁS NOS É PAÍS SEM PORRADA
Ministério da Educação
Fundo Nacional de Desenvolvimento da Educação

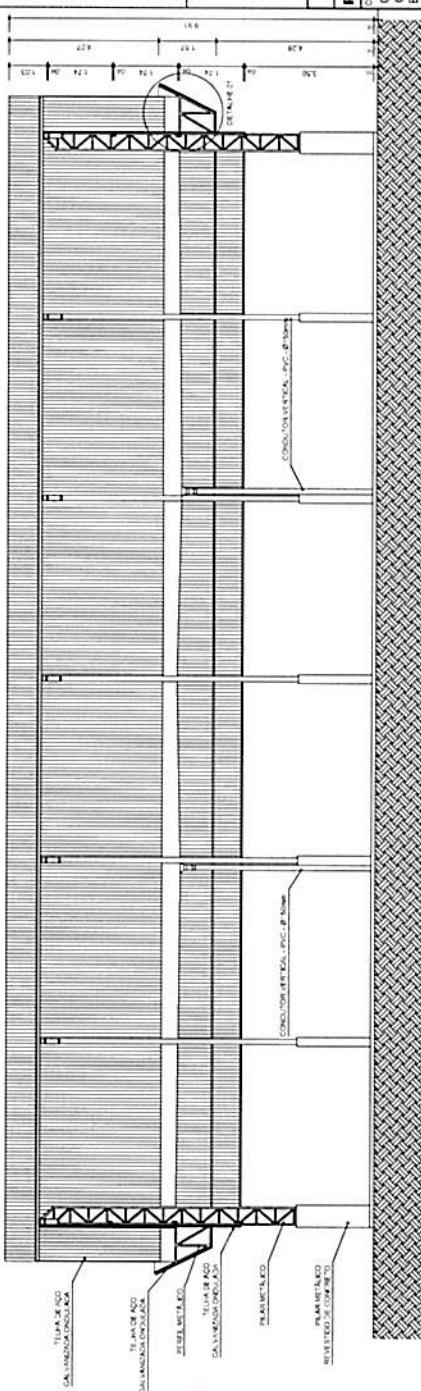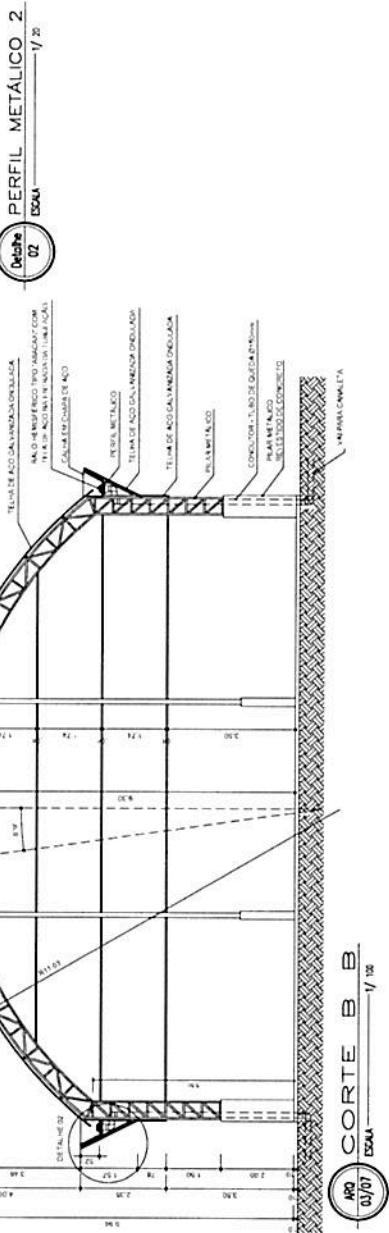



COBERTURA DE QUADRA

COORDENAÇÃO	COBERTURA DE QUADRA (627m²)	CORTES
CGESTI - Coordenação Geral de Infraestrutura Educacional		
REF.: ARQ H.00 FORMATO: A2 (594 x 420) DATA: 02/05		



PROJETO ARQUITETÔNICO

COORDENAÇÃO	COBERTURA DE QUADRA (627m²)	CORTES
REF.: ARQ H.00 FORMATO: A2 (594 x 420) DATA: 02/05		

Ge

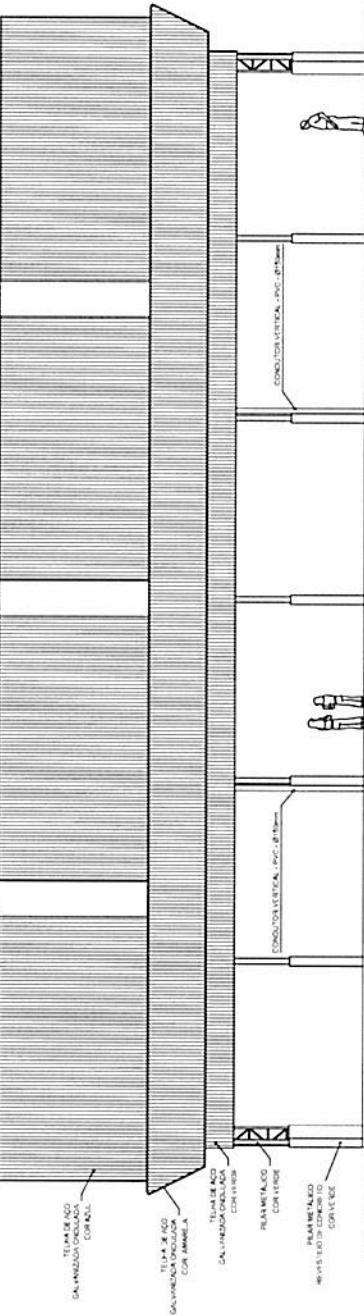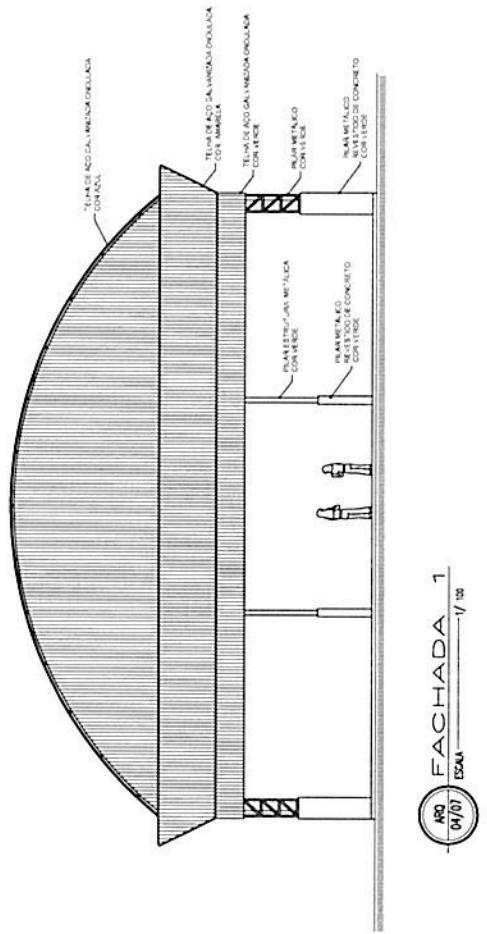

BRASIL PAÍS RICO É PAÍS SEM FOME	Ministério da Educação	Fundo Nacional de Desenvolvimento da Educação
FNDE		
PROJETO PADRÃO - FNDE		
MUNICÍPIO - UF:		
PROPRIETÁRIO:		
ENDEREÇO:		
RESP.: CREA	PROPRIETÁRIO	CREA
DUO	CREA	
OBSERVAÇÕES:		
COBERTURA ARQUITETÔNICO		
COORDENADOR CGEST - Coordenador Geral de Infraestrutura Educacional	COBERTURA DE QUADRA (627m²)	ARQ
FORMATO A2 (594 x 420)	R. 00 R. 00 R. 00	ESCALA 1:100 DATA EMISSÃO 03/05 PÁGINA 00/002

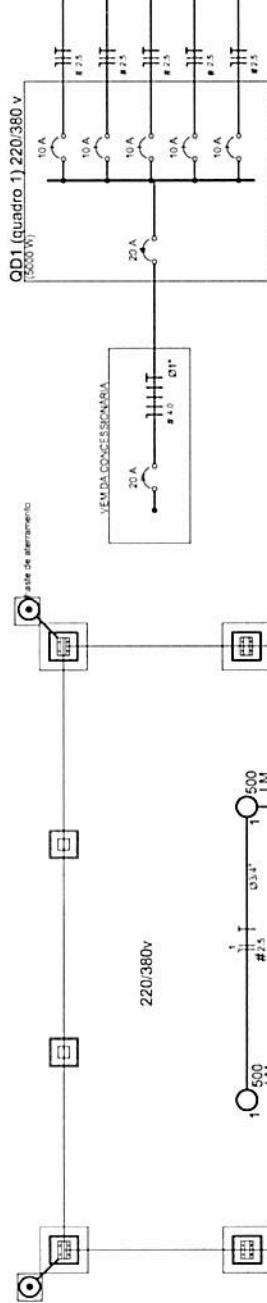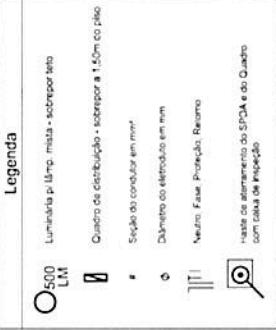

Fundo Nacional de Desenvolvimento da Educação
da E-CRUE/Cyber

PROJETO PADRÃO - FNDE



Ministério da Educação

PAÍS RICO E PAÍS SEM POBREZA

PROJETO PADRÃO - FNDE

MUNICÍPIO - UF:

PROPRIETÁRIO:

ENDERECO:

Circuito	Esquema	V	Número de Postos	Postos	Total	Seção	Corrente (A)
1	FNH (F+N)	220V	2	1000	1000	1mm ²	10
2	FNH (S+N)	220V	2	1000	2000	1mm ²	10
3	FNH (T+N)	220V	2	1000	2000	1mm ²	10
4	FNH (F+N)	220V	2	1000	2000	1mm ²	10
5	FNH (S+N)	220V	2	1000	2000	1mm ²	10
TOTAL				5000	5000		

Quadro de Cargas (CD1) 220/380V

Circuito	Esquema	V	Número de Postos	Postos	Total	Seção	Corrente (A)
1	FNH (F+N)	220V	2	1000	1000	1mm ²	10
2	FNH (S+N)	220V	2	1000	2000	1mm ²	10
3	FNH (T+N)	220V	2	1000	2000	1mm ²	10
4	FNH (F+N)	220V	2	1000	2000	1mm ²	10
5	FNH (S+N)	220V	2	1000	2000	1mm ²	10
TOTAL				5000	5000		

Lista de Materiais - 220/380V

Acessórios plásticos							
Linha de aço galvanizado 1/4"	10 m	10 m					
Linha aço galvanizado 1"	2 m	2 m					
Condensador LB	5 m	5 m					
Condensador TA	4 m	4 m					
Condensador XA	1 m	1 m					
Alimentação metálica tipo D de 3,4"	40 m	40 m					
Alimentação metálica tipo D de 1"	4 m	4 m					
Conector Uniplast (correia) Instalação PVC/70°C	260 m	260 m					
Disjuntor de Proteção	2,5 m ²	2,5 m ²					
Disjuntor Unipolar Termomagnético	10 A	5 m					
Disjuntor bipolar termomagnético - 20 A, 5 A	20 A, 5 A	1 m					
Alimentação com GND e co GND							
Cabos de fiação 30x30 cm com tampa de ferro fundido	5 m	5 m					
Conector de bronze para fiação 5x6"	12 m	12 m					
Condutela de cobre nu 35 mm ²	10 m	10 m					
Haste aço Cooperbond 5,87"-3m	5 m	5 m					
Tubo PVC	10 m	10 m					
Termômetro de pressão tipo prensa							
Fluxo com 4 parafusos	5 m	5 m					
Elétricudo aço galvanizado							
Elétricudo galvanizado vermelho com 3 dm 3,4"	10 m	10 m					
Luminária e acessórios	70 m	70 m					
Luminária blindada p/ alta pressão, lâmpada industrial projeto hermético.	10 m	10 m					
Lâmpada de alta pressão							
Lâmpada incandescente							
500 W							
Quadro elétrico, chapa pintada e sobrepor completo, com porta frontal e acessórios. Capacidade 5 desl. dupl. 1,5 m							
<i>(Assinatura)</i>							

COBERTURA DE QUADRA ELÉTRICO

COBERTURA
GORET - Corpo de Infraestrutura
Educacional

ELE

INSTALAÇÕES ELÉTRICAS - TENSÃO 220/380 V

REFeRCIA

R.00

DATA

01/01/2011

ANEXO

AL. H20/21

ASSINATURA

DATA

01/01/2011

ANEXO

AL. H20/21



Instituto
a Educação

Fundo Nacional
de Desenvolvimento
da Educação

PROJETO PADRÃO - FNDE

Wickes



200

10


PROPRIETARIO

HHS-TECMCO

DISSEMINATION

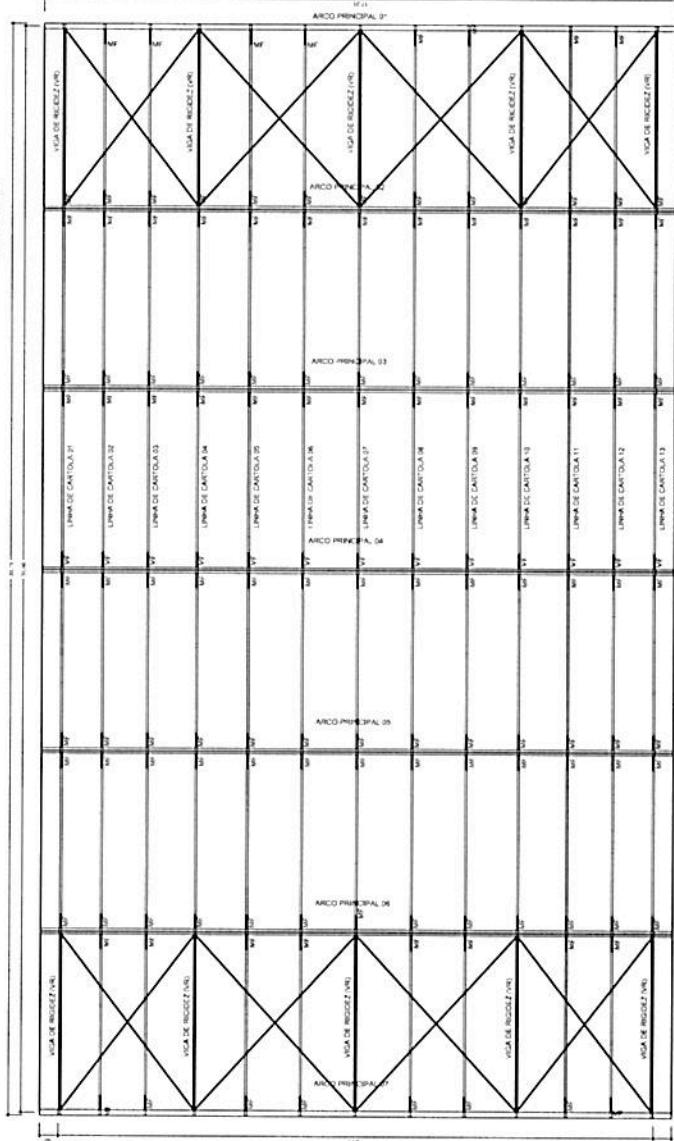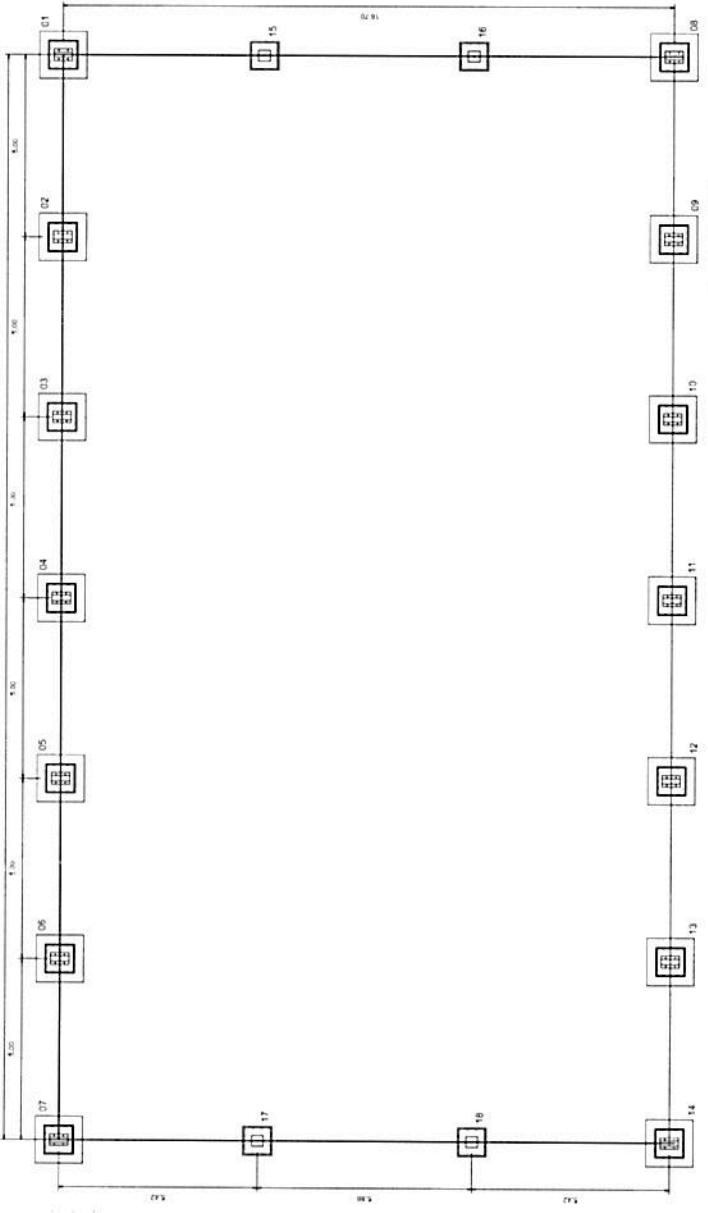

Ques.

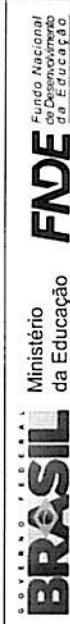

PROJETO PADRÃO - FNDE

MUNICÍPIO - UF:


PROPRIETÁRIO:

ENDEREÇO:

PROPRIETÁRIO

RESP. TÉCNICO

CREA

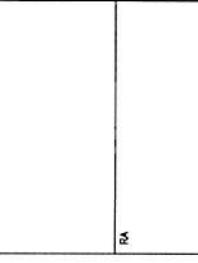

OBSERVAÇÕES:

COBERTURA DE QUADRA


COORDENAÇÃO
CCEST - Coordenação
Geral de Infraestrutura
Educacional

REFÉRIO	R120	ESCALA	1:100	DATA EMISSÃO	05/05
TORNANTO	A2 (504 x 420)				





1/10

PLANTA BAIXA NO NÍVEL DA CALHA

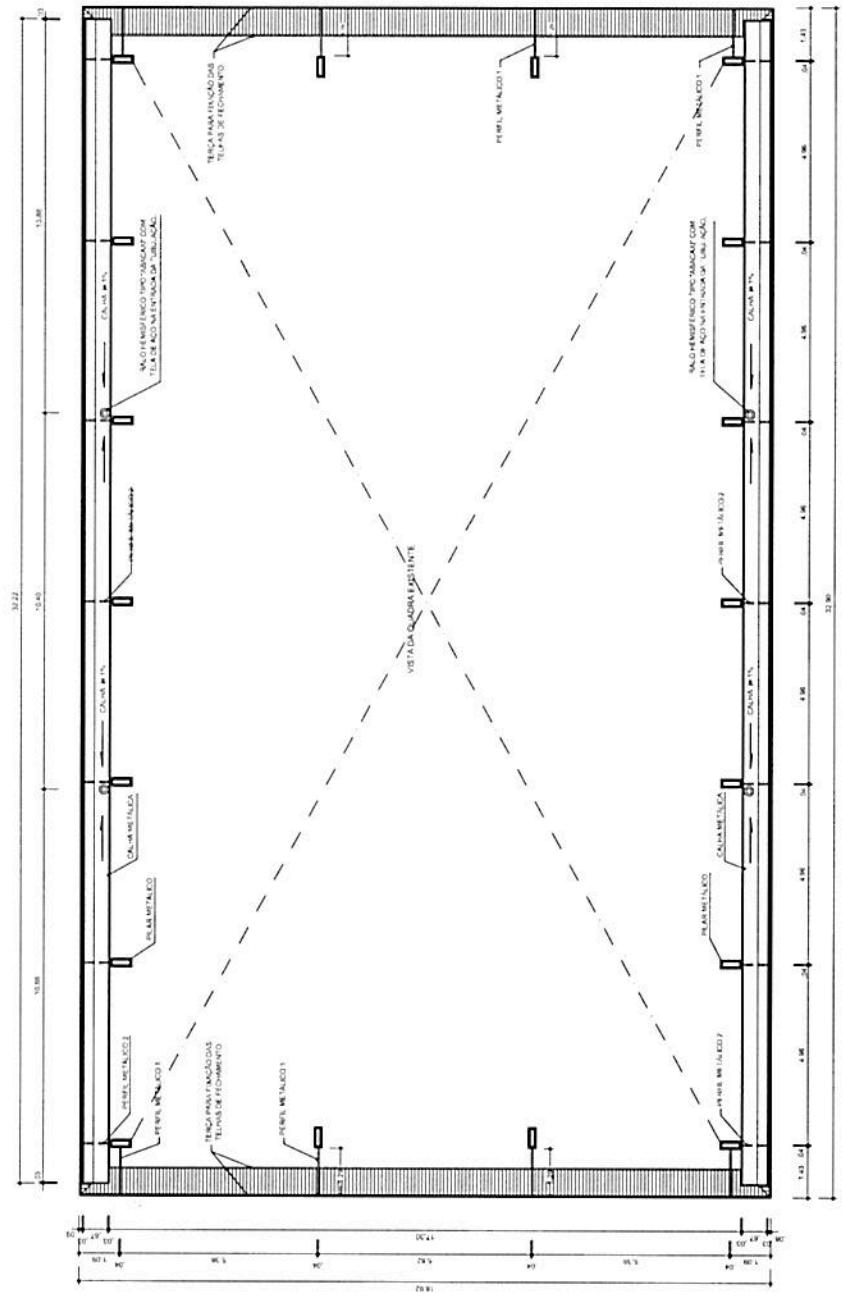

1:100

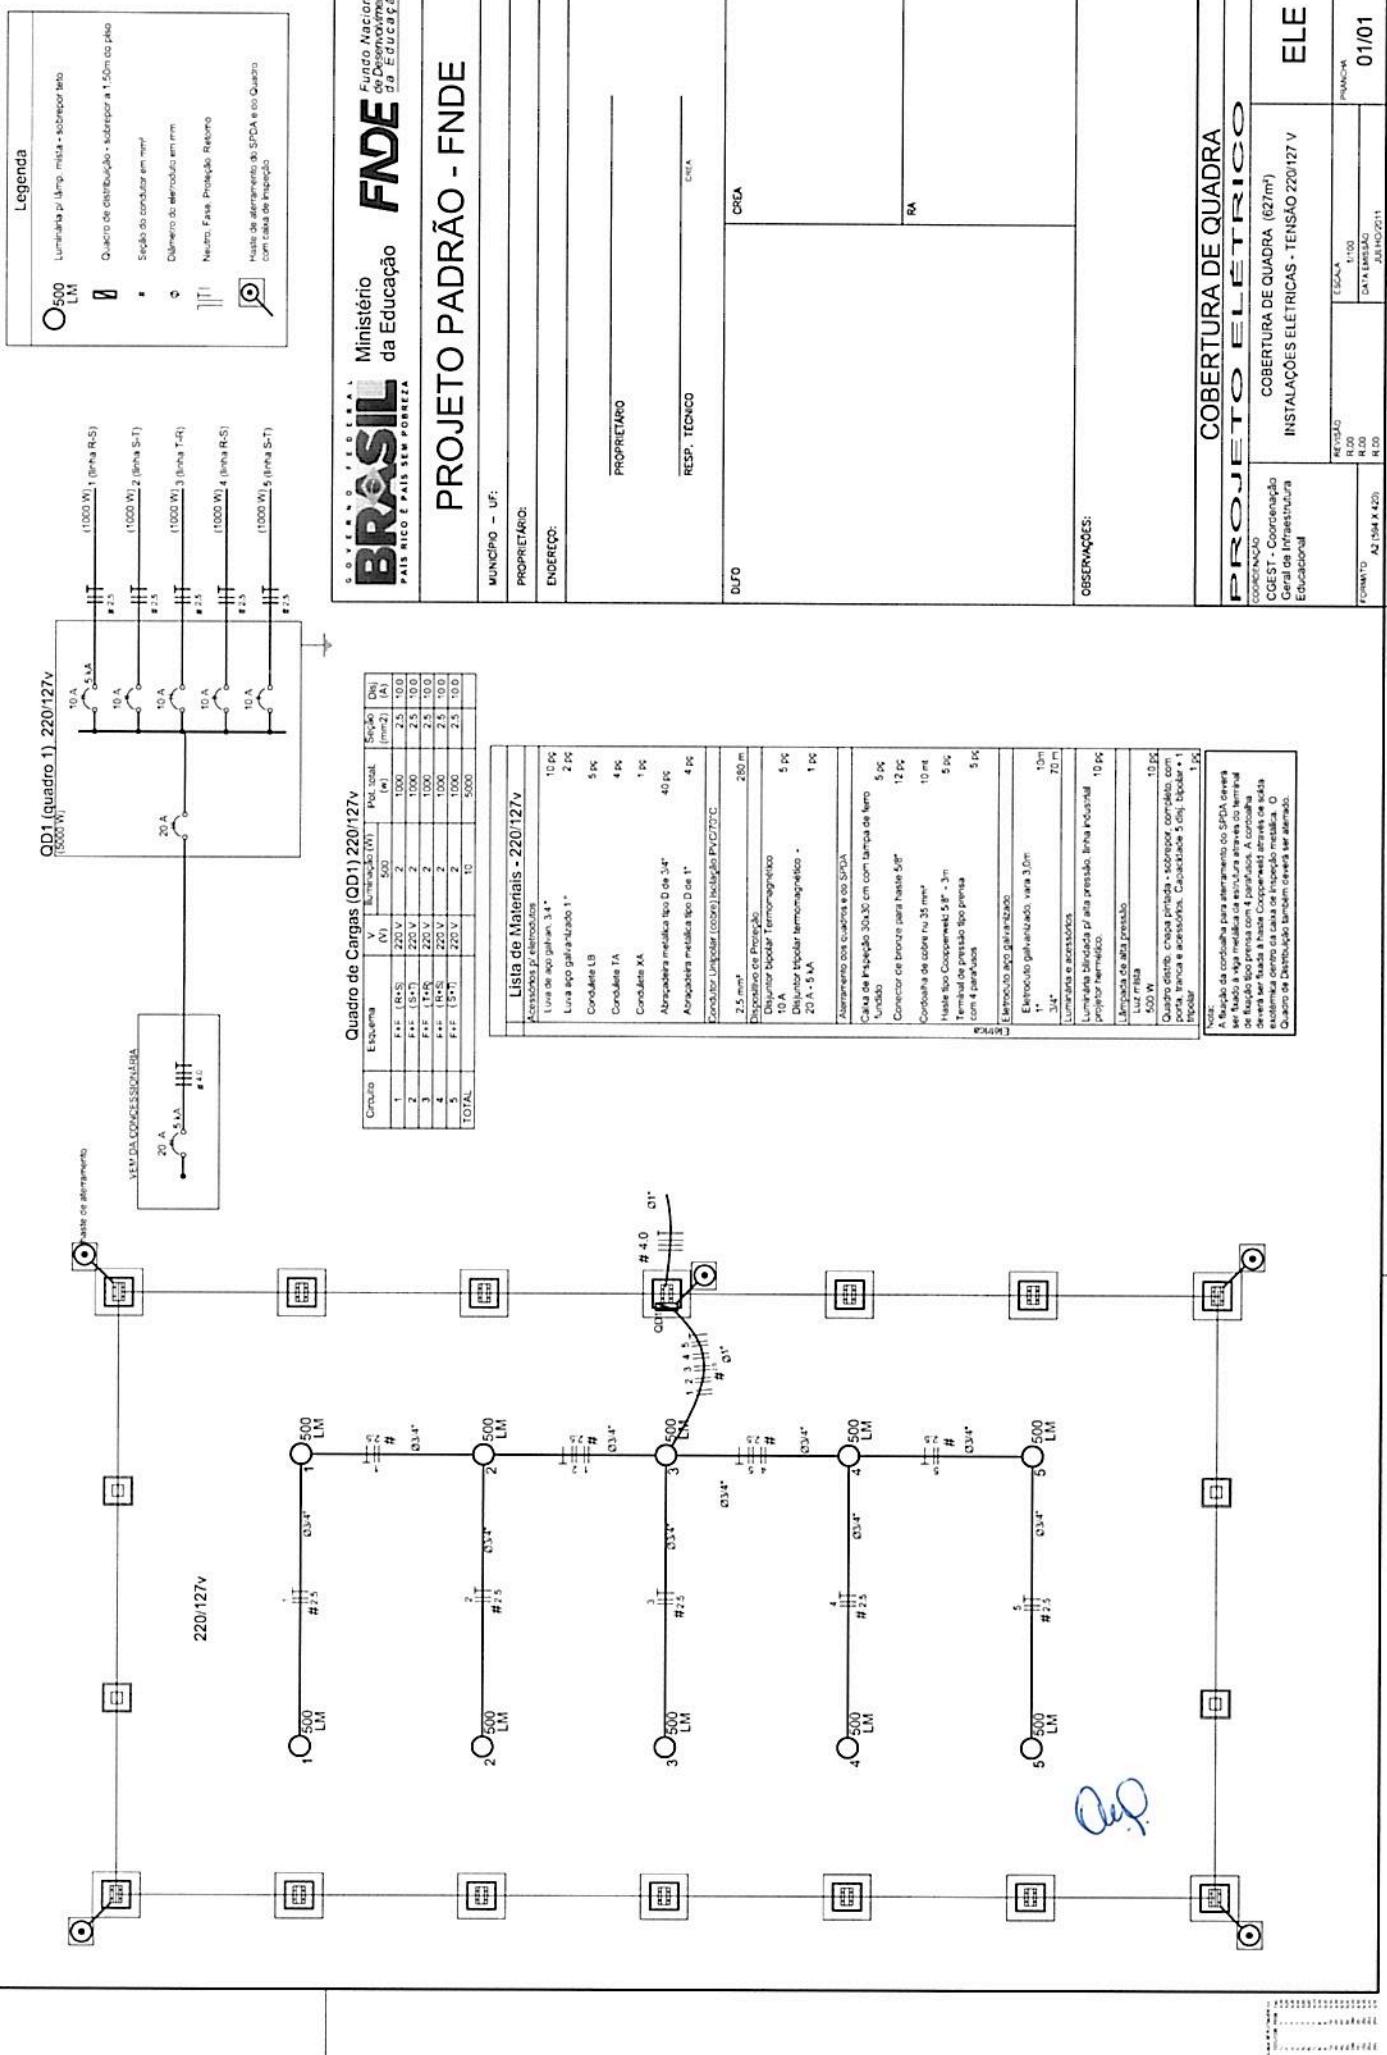

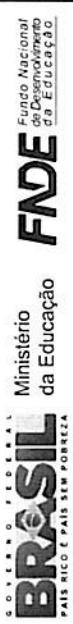

PROJETO PADRÃO - FNDE

MUNICÍPIO - UF:
PROPRIETÁRIO:
ENDEREÇO:

PROPRIETARIO

RESP. TÉCNICO

5

Volume 3.



PLANTA DE COBERTURA
ESCOLA _____
1/100

Q

PROJETO ARQUITETÔNICO		ARQ	
CONCEPÇÃO CCESI - Coordenação Geral de Infraestrutura Educacional		COBERTURA DE QUADRA (627m ²) PLANTA DE COBERTURA E DETALHES	PRONTO 04/05
REFLÃO	ESCALA	DATA	PRONTO
R.00	1:100	04/05/2011	
FORMATO	A2 (594 x 420)	CATA AMÉSIO LIAZO	
R.00			





COBERTURA DE QUADRA
SABOR ULTRATÔNICO

PROJETO
COORDENAÇÃO
CGEST - Coordenação
Geral de Infraestrutura
Educacional

ARC

04/05

VIGA DE RIGIDEZ (VR) - 10 PEÇAS
SEM ESCALA

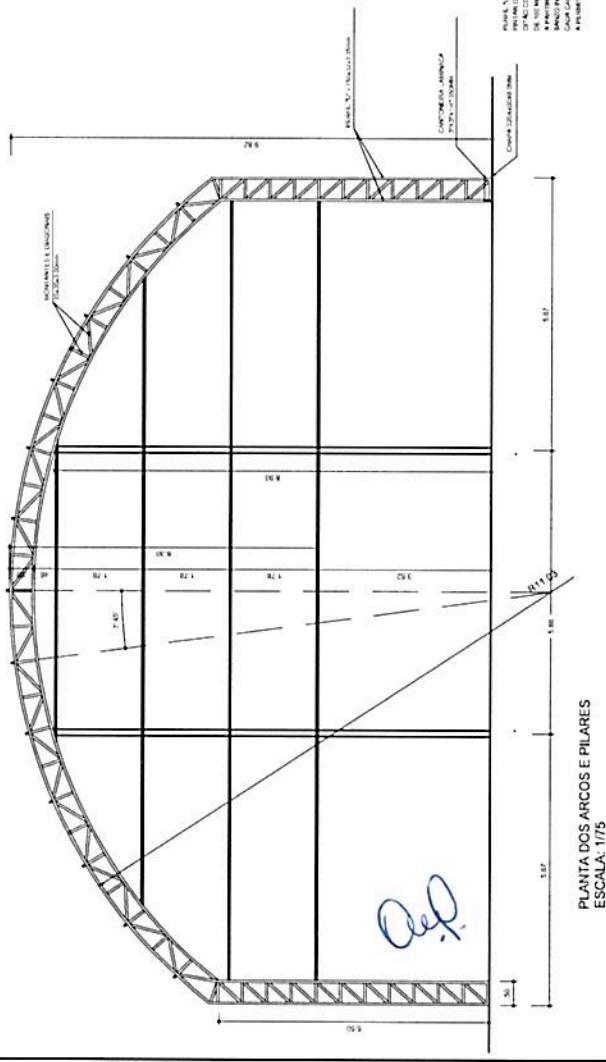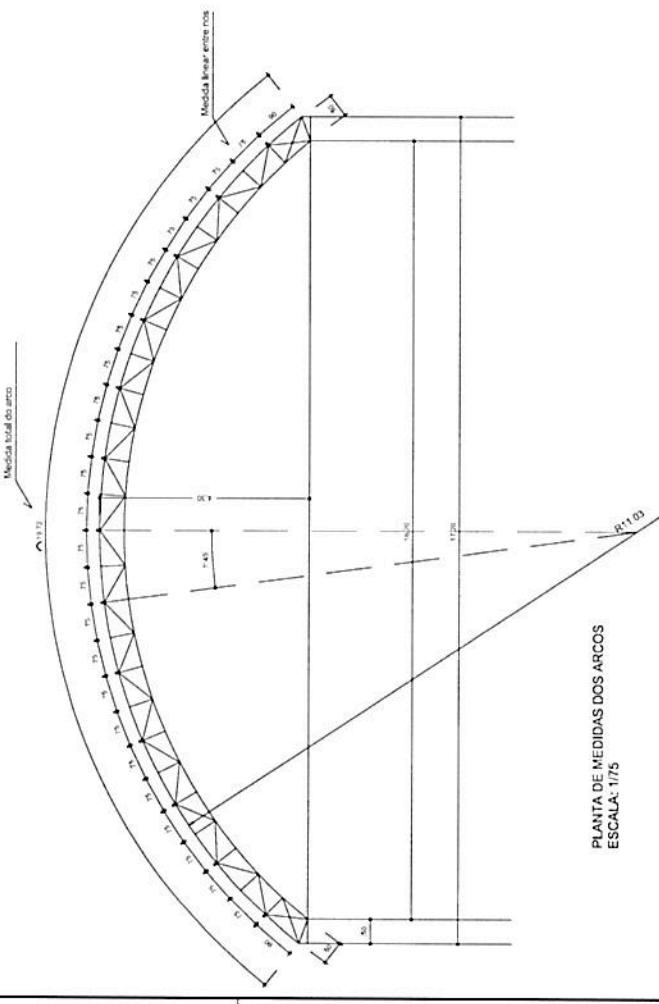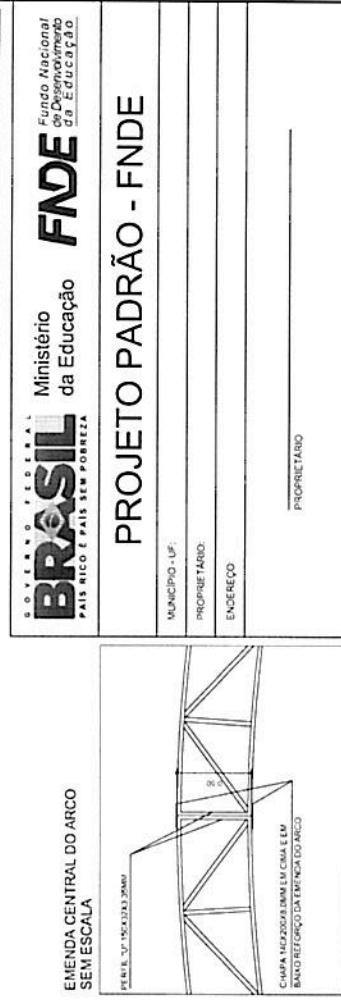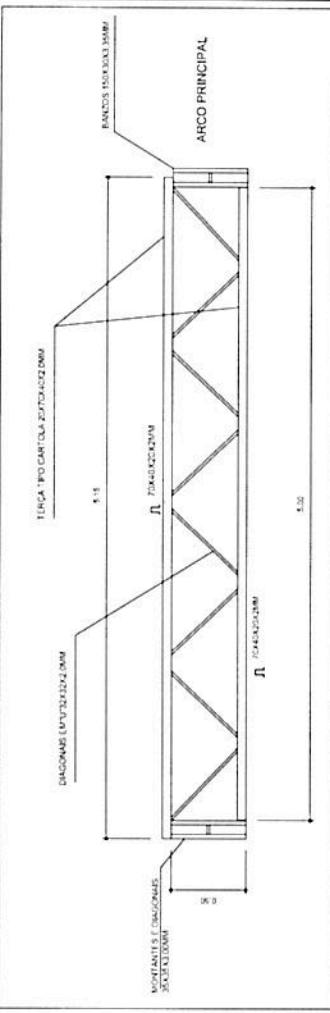

PROJETO PADRÃO - FNDIE		PROJETO ESTRUTURAL	
MUNICÍPIO - UF:		COBERTURA DE QUADRA	
PROPRIETÁRIO:		EST. METALICA - PLANTA DOS ARCOS E PILARES	
ENDEREÇO:		E DETALHES	
PROPRIETÁRIO		REFORÇADO	EST. 1/75
RESP. TÉCNICO		REFORÇADA	DATA: 1/MS/2011
CONECTADO		R.00	JUL/04/2011
CGEST - Coordenadoria Geral de Infraestrutura Educacional		R.00	
FORMATO	A2 (594 x 842)		
OBSERVAÇÕES:			

ANEXO IV

**DOCUMENTOS TÉCNICOS
DA OBRA DO CENTRO DE
ENSINO DE JOVENS E
ADULTOS (CEMEJA)**

**(MEMORIAL DESCRIPTIVO,
PLANILHA ORÇAMENTÁRIA,
CRONOGRAMA FÍSICO-
FINANCEIRO E PROJETOS
ESTRUTURAIS)**






Ministério da Educação
Fundo Nacional de Desenvolvimento da Educação - FNDE
Coordenação Geral de Infraestrutura Educacional – CGEST

FNDE

Fundo Nacional
de Desenvolvimento
da Educação

MEMORIAL DESCRIPTIVO

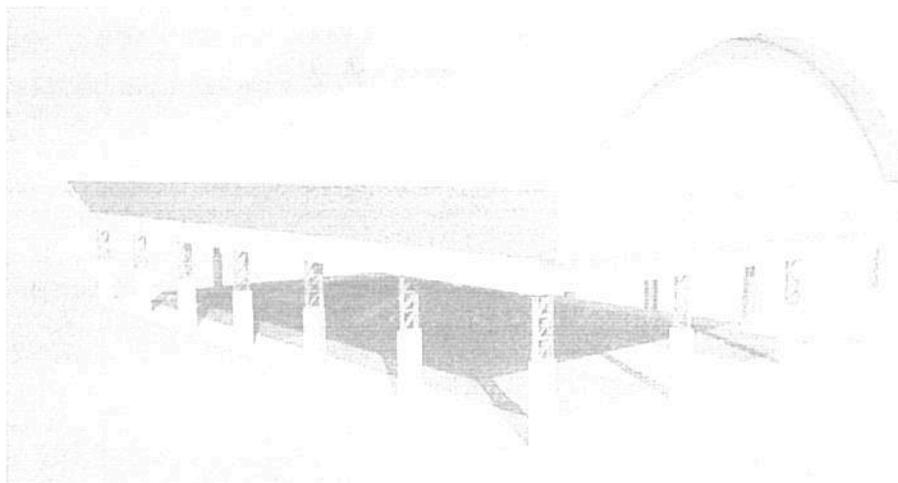

**PROJETO PADRÃO PARA COBERTURA
DE QUADRA POLIESPORTIVA (19 x 33 m)**

FUNDO NACIONAL DE DESENVOLVIMENTO DA EDUCAÇÃO – FNDE
SBS, Q.2, Bloco F, Edifício FNDE, 70.070-929, Brasília, DF
Telefone: (61) 2022-4350 – site: www.fnde.gov.br

Rondinely R. Silva
Engenheiro Civil
0254.17331 D - P.



MEMORIAL DESCRIPTIVO

1. CONSIDERAÇÕES INICIAIS

Trata-se do projeto de cobertura de quadra poliesportiva a ser implantada no Centro de Ensino de Jovens e Adultos - CEMEJA.

Este memorial tem por objetivo descrever e especificar de forma clara a construção da estrutura metálica, cobertura e demais instalações, de forma a complementar as informações contidas nos projetos.

Todos os materiais a serem empregados na obra deverão ser comprovadamente de boa qualidade e satisfazer rigorosamente as especificações constantes neste material e nos respectivos projetos. Todos os serviços deverão ser executados em completa obediência aos princípios de boa técnica, devendo ainda satisfazer rigorosamente às Normas Brasileiras.

2. SERVIÇOS PRELIMINARES

Deverá ser fixada, em local visível, placa da obra, conforme modelo disponibilizado pela Prefeitura Municipal.

Deverá ser executado tapume de chapa de madeira compensada de 6,0 mm, com altura mínima de 2,20 m (conforme NR 18), para impedir o acesso à obra de estranhos ou crianças que estejam em horário escolar, já que esta obra de cobertura será executada dentro das dependências da mesma.

3. MOVIMENTO DE TERRA

Os serviços de escavação, compactação e reaterro deverão ser executadas de acordo com as Normas Técnicas Brasileiras a fim estabelecer as cotas de níveis e condições previstas em projeto para execução da obra.

Rondnely R. Silva
Engenheiro Civil
CREA: 28531 D - PA



4. FUNDAÇÃO

Após compactação do fundo da vala, esta deverá estar limpa e isenta de material orgânico. Deverá ser executada uma camada de concreto magro com 5,0 cm de espessura, com traço 1:4:8.

No caso da fundação dos pilares do oitão, será do tipo direto, por blocos de concreto armado, conforme dimensões em projeto. Dependendo da resistência do solo (esta deverá ser definida antes da etapa de escavação), poderá haver a necessidade de se executar uma broca de 25 cm de diâmetro, por bloco, com armação longitudinal de aço CA-50 com diâmetro de 8 mm e estribos de diâmetro 4,2 mm a cada 20 cm.

No caso da fundação dos pilares dos arcos, será do tipo direto, por blocos de concreto armado, com alargamento de base, conforme projeto. Dependendo da resistência do solo (esta deverá ser definida antes da etapa de escavação), poderá haver a necessidade de se executar duas brocas de 25 cm de diâmetro, por bloco, com armação longitudinal de aço CA-50 com diâmetro de 8mm e estribos de 4,2mm a cada 20 cm.

Todos os blocos de fundação serão interligados por uma viga baldrame com seção transversal de dimensões de 20 x 20 cm.

Nos blocos e viga baldrame serão utilizados concreto com fck de 20 MPa e aço CA50 nos diâmetros 5, 8 e 10 mm, conforme disposição em projeto estrutural.

5. ESTRUTURA METÁLICA E COBERTURA

As ligações da estrutura metálica serão soldadas, e todos os perfis metálicos utilizados deverão ser do tipo aço estrutural ASTM A-36. Seguem abaixo os perfis utilizados:

Perfil "U" 150 x 32 x 3,35 mm;
Perfil "U" 35 x 35 x 3,00 mm;
Perfil "U" 35 x 35 x 3,00 mm;
Perfil "U" 130 x 50 x 2,65 mm;
Perfil "L" 35 x 35 x 2,25 mm;
Perfil "L" 35 x 35 x 2,25 mm;
Terça tipo cartola 70 x 40 x 20 x 2 mm;
Ferro redondo de 1/2";



Mão francesa em "U" 32 x 32 x 2 mm;
Chapa plana 320 x 400 x 8 mm.

Todos os perfis metálicos, após limpeza, deverão receber pintura prime anti-corrosão, em duas demãos, e pintura de acabamento.

Todos os pilares receberão enchimento de concreto com fck de 20 MPa até a altura de 2,0 m, e pintura sobre a superfície de concreto na cor a ser definida pela fiscalização.

A cobertura será em forma de arco, com a utilização de telhas de aço galvanizado ondulada de 0,5 mm de espessura, com pintura eletrostática, na cobertura e nos fechamentos laterais. As cores das telhas deverão seguir as especificações constantes no projeto arquitetônico, sendo utilizada a cor a ser definida pela fiscalização.

Utilizar telhas translúcidas em fibra de vidro reforçada com fios de nylon e poliéster, com espessura de 1,2 mm, conforme indicado no projeto arquitetônico.

6. INSTALAÇÕES ELÉTRICAS

A instalação elétrica obedece ao projeto e às normas da ABNT. A fiação será de cobre, com revestimento anti-chama, sendo a distribuição aparente através de eletrodutos de aço galvanizado. O quadro de distribuição será de sobrepor e a ligação das lâmpadas será através dos próprios disjuntores.

As luminárias deverão possuir proteção para as lâmpadas.

A fixação dos eletrodutos e luminárias deverão garantir segurança e alinhamento.

Os quatro pilares de canto serão aterrados, com hastes tipo Copperweld 5/8" de 3,00 m de comprimento.

7. SERVIÇOS DIVERSOS

Durante a obra deverá ser feito periodicamente remoção de todo entulho e detritos que venham a se acumular no local.



PREFEITURA DE CANAÃ DOS CARAJÁS
SECRETARIA DE EDUCAÇÃO
Gabinete da Secretaria



Ao final da obra deverá haver especial cuidado em se remover quaisquer detritos ou salpicos de concreto endurecido no piso ou demais equipamentos da quadra.

Rondnely R. Silva
Engenheiro Civil
CREA: 28591 D - PA





Prefeitura Municipal de Canaã dos Carajás

Secretaria de Educação

Obra: Cobertura quadra poliesportiva do Centro de Ensino de Jovens e Adultos - CEMEA
Município: Canaã dos Carajás - Pa
Endereço: Rua José Andrade - N°10 - Vale Dourado

Planilha Orçamentária

Tabela Sinapi/Agosto 2014 BDI=25%

ITEM	Fonte	Código	Descrição dos serviços	UNID.	QUANT.	VALOR UNIT.	VALOR (R\$)
SERVIÇOS PRELIMINARES							
1.0	SINAPI	74209/001	Placa de obra em chapa de aço galvanizado	m ²	6,00	418,92	2.513,52
1.1	SINAPI	74220/001	Tapume de chapa de madeira compensada com 6 mm, com altura de 2,20 m	m ²	176,00	51,70	9.099,20
1.2	SINAPI	73805/001	Barracões provisórios	m ²	20,00	298,49	5.969,80
1.3	SINAPI	74077/001	Locação de construção com gabarito de madeira	m ²	640,00	7,42	4.748,80
1.4	SINAPI	73960	Ligaçāo provisória de energia elétrica em baixa tensão	un	1,00	1,485,21	1,485,21
1.5	SINAPI	73960	Ligaçāo provisória de água	un	1,00	1,485,21	1,485,21
1.6	SINAPI	73960	Ligaçāo provisória de esgoto	un	1,00	1,485,21	1,485,21
1.7	SINAPI	73960	Mobilização de mão de obra e equipamentos	vb	1,00	20.000,00	20.000,00
1.8	mercado	3456	Desmobilização de mão de obra e equipamentos	vb	1,00	10.000,00	10.000,00
1.9	mercado	3457	Desimobilização de acordo c/Inst. Norm. n.º 01, DOU de 15/01/11	vb	1,00	2.500,00	2.500,00
1.10	mercado	5058	Licença, taxas, CREA, impostos de acordo c/Inst. Norm. n.º 01, DOU de 15/01/11	vb	1,00	59.286,95	59.286,95
Subtotal item 1.0							

ITEM	Fonte	Código	Descrição dos serviços	UNID.	QUANT.	VALOR UNIT.	VALOR (R\$)
MOVIMENTO DE TERRA							
2.0	SINAPI	73965/010	Escavação manual de valas, exceto rochas, até a profundidade de 1,5 m	m ³	45,18	51,24	2.315,07
2.1	SINAPI	5622	Regulizarização e compactação mecânica do fundo da vala	m ²	56,24	4,82	271,08
2.2	SINAPI	53527	Reaterro de valas, com solo cimento, conforme projeto	m ³	17,90	58,56	1.048,22
2.3	SINAPI	72209	Carga manual e entulho com transporte ate 1km em caminhão basculante	m ³	130,74	20,34	2.658,83
2.4	SINAPI						Subtotal item 2.0
6.293,20							

ITEM	Fonte	Código	Descrição dos serviços	UNID.	QUANT.	VALOR UNIT.	VALOR (R\$)
FUNDACĀO							
3.0	SINAPI	5651	Fórmā de madeira comum para fundações - reaproveitamento 5x	m ²	109,36	31,65	3.461,24
3.1	SINAPI	73907/003	Lastro de concreto magro traço 1:4,8, espessura 5 cm, preparo mecânico	m ²	163,60	35,09	5.740,72
3.2	SINAPI	74138/002	Concreto fck de 20 MPa, usinado, inclui lançamento	m ³	27,28	569,09	15.525,34
3.3	SINAPI	74157/004	Lancamento/aplicação manual de concreto em fundações	m ³	27,28	88,06	2.402,43
3.4	SINAPI	74254/002	Armadura CA-50A Média D= 6,3 A 12,5mm	kg	2.455,29	8,20	20.133,38
3.5	SINAPI	74106/001	Impregnabilização de estruturas enterradas, com tinta asfáltica, duas demais	m ²	109,36	8,66	947,33
3.6	SINAPI						Subtotal item 3.0
94.104,41							

ITEM	Fonte	Código	Descrição dos serviços	UNID.	QUANT.	VALOR UNIT.	VALOR (R\$)
ESTRUTURA METÁLICA E COBERTURA							
4.0	SEOP	71492 + 150131	Estrutura metálica em arco, vão de 16,70 m, inclui pintura	m ²	696,26	148,1	103.115,51

Rondnely R. Silva
Engenheiro Civil
CREA 28531 D - PA

4.3	SINAPI	84040 + 84662	Telha de aço galvanizado ondulada 0,5 mm, pré-pintada - cobertura em arco	m ²	696,26	71,15	49.538,61
4.4	SINAPI	84040 + 84662	Telha de aço galvanizado ondulada 0,5 mm, pré-pintada - fechamento lateral	m ²	494,57	71,15	35.188,63
4.5	SINAPI	41619	Telha ondulada translúcida fibra vidro de 1,2 mm	m ²	68,11	40,74	2.774,88

Subtotal Item 4.0 190.617,64

DREANAGEM PLUVIAL							
5.1	SINAPI	72105	Calha em chapa de aço galvanizado n° 24, desenvolvimento de 50cm	ml	65,76	51,56	3.390,59
5.2	SINAPI	83700	Tubo de queda - água pluvial DN=150 mm	ml	63,40	32,57	2.064,94
5.3	SINAPI	20158	Joelho PVC 90° d=150 mm - tubulação pluvial	un	12,00	64,21	770,52
5.4	SINAPI	21066	Ralo hemisférico tipo "abacaxi" com tela de aço com funil de saída cônico	un	4,00	21,39	85,56

Subtotal Item 5.0 6.311,60

INSTALAÇÕES ELÉTRICAS - 127/220V							
6.0							
6.1	SINAPI	3909	Luva de aço galvanizado 3/4"	un	10,00	5,39	53,90
6.2	SINAPI	3910	Luva de aço galvanizado 1"	un	2,00	7,94	15,88
6.3	SINAPI	12024	Condutile LB	un	5,00	22,19	110,95
6.4	SINAPI	12024	Condutile TA	un	4,00	19,55	78,20
6.5	SINAPI	12029	Condutile XA	un	1,00	16,95	16,95
6.6	SEINFRA	C0466	Abraçadeira metálica tipo D de 3/4"	un	40,00	5,48	219,20
6.7	SEINFRA	C0466	Abraçadeira metálica tipo D de 1"	un	4,00	5,48	21,92
6.8	SINAPI	83417	Condutor unipolar (cobre) isolação PVC/70°C 2,5 mm ²	ml	990,00	3,74	3.702,60
6.9	SINAPI	74130/003	Disjuntor bipolar termomagnético 10 A	un	5,00	50,17	250,85
6.10	SINAPI	74130/003	Disjuntor tripolar termomagnético 20 A - 5 KA	un	1,00	50,17	50,17
6.11	SINAPI	72309	Eletroduto aço galvanizado de 1"	ml	10,00	26,96	269,60
6.12	SINAPI	72308	Eletroduto aço galvanizado de 3/4"	ml	70,00	25,42	1.779,40
6.13	mercado	845667	Luminária blindada para alta pressão, linha industrial projetor hemitélico	un	10,00	250,00	2.500,00
6.14	mercado	345669	Lâmpada de alta pressão - luz mista de 500 W	un	10,00	210,00	2.100,00
6.15	SINAPI	13393	Quarzo tisnado/cortado/rimada - completo, com pronta entrega e acessórios - C.a.n. E.dicionado bimetal - Lâmpada	un	1,00	201,10	201,10
6.16	SINAPI	680669	Haste tipo cooperável 5/8" x 3,00 m	un	4,00	51,15	204,60
6.17	SINAPI	72929	Cordalha de aço 35 mm ²	ml	32,00	45,25	1.448,00
6.18	SINAPI	1596	Conector de bronze para haste de 5/8"	un	4,00	4,46	17,84
6.19	mercado	34567	Realor para lampada vapor de mercurio 500w uso externo	un	10,00	219,77	2.197,75
6.20	SINAPI	83420	Cabo de cobre isolamento termoplástico 0,6/1kv 10mm ² anti-chama - fornecimento e instalação	ml	800,00	9,00	7.200,00

Subtotal Item 6.0 22.438,91

SERVIÇOS DIVERSOS							
7.0							
7.1	SINAPI	74245/001	Pintura em superfície de concreto	m ²	57,60	11,90	685,44
7.2	SINAPI	9537	Limpeza geral	m ²	696,26	2,22	1.545,69
7.3	SINAPI	79500/002	Pintura acrílica do Piso	m ²	696,26	16,55	11.523,04
7.4	SINAPI	73935/002	Construção de mureta h=80cm, rebocada e pintada	m ²			
7.5	mercado	34569	Abertura e adequação de Telhado e forro	m ²	3,84	58,20	223,49
7.6	SINAPI	72104	Calha em chapa de aço galvanizado numero 24, desenvolvimento de 33cm	ml	18,00	34,19	615,42

Subtotal Item 7.0 14.593,07

Custo Total com BDI inclusivo R\$ 393.645,79

Rondnely R. Silva
Engenheiro Civil
CREA-28531-D - PA




CRONOGRAMA FÍSICO-FINANCEIRO

Cliente: PREFEITURA MUNICIPAL DE CANAÃ DOS CARAJÁS - PA
Adm: JEÓVA ANDRADE
End: RUA JOSÉ ANDRADE - N°10 - VALE DOURADO - CANAÃ DOS CARAJÁS-PA
Obra: COBERTURA DA QUADRA POLIESPORTIVA NO CENTRO DE ENSINO DE JOVENS E ADULTOS - CEMEJA
Local: CANAÃ DOS CARAJÁS - PA


CRONOGRAMA FÍSICO-FINANCEIRO				DATA DEZEMBRO / 2014	
OBRA: COBERTURA DA QUADRA POLIESPORTIVA LOCALIZAÇÃO DAS OBRAS : MUNICÍPIO DE CANAÃ DOS CARAJÁS				VALOR DA OBRA :	R\$ 393.645,79
		PRAZO DE EXECUÇÃO: 120 dias		TEMPO DE EXECUÇÃO (em dias úteis)	VALOR DO ITEM (R\$)
ITEM	DESCRIÇÃO	30	60	90	120
01	SERVICOS PRELIMINARES	100%			59.286,95
02	MOVIMENTAÇÃO DE TERRA	100%			6.293,20
03	FUNDADAÇÃO/ESTRUTURA	25%	75%		94.104,41
04	ESTRUTURA METÁLICA E COBERTURA			75%	190.617,64
05	DRENAGEM PLUVIAL			50%	6.311,60
06	INSTALAÇÕES ELÉTRICAS-127/220V				22.438,91
07	SERVIÇOS DIVERSOS				14.593,07
DESEMBOLSO	SIMPLÉS ACUMULADO	89.106,25	70.578,31	146.119,03	87.842,19
		89.106,25	159.684,56	305.803,59	393.645,79
					R\$ 393.645,79
					100,00%

*Rondenele P. S. Silva
Engenheiro Civil
CREA-785340-PA*

DETALHE DA FIXAÇÃO DO CONTAVENTAMENTO
SEM ESCALA

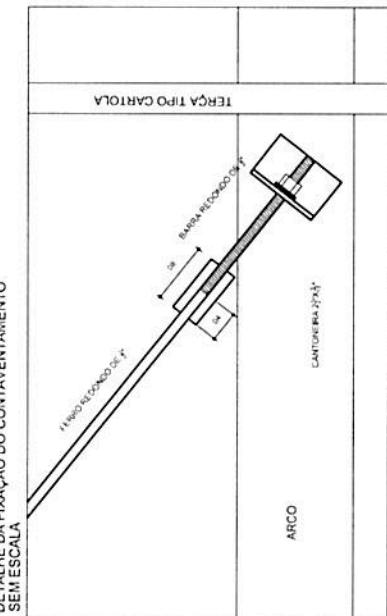


DETALHE DA MÃO FRANCESA.
SEM ESCALA

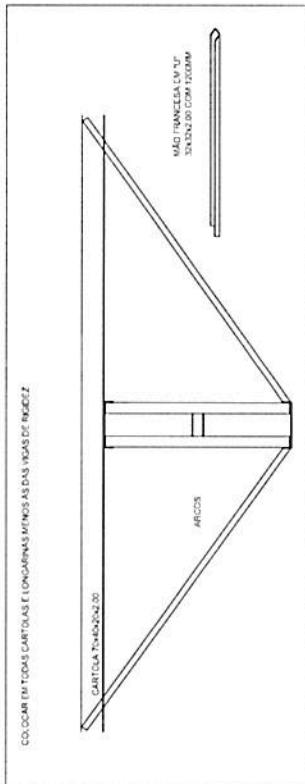


COLOCAR IMITICOS CARTOES E LONGARINAS MÍNIMOS AS DAS VIAS DE RODIZIO


PROJETO PADRÃO - Fnde

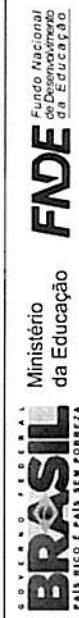

PLANTA DOS PILARES LATERAIS
ESCALA 1:50

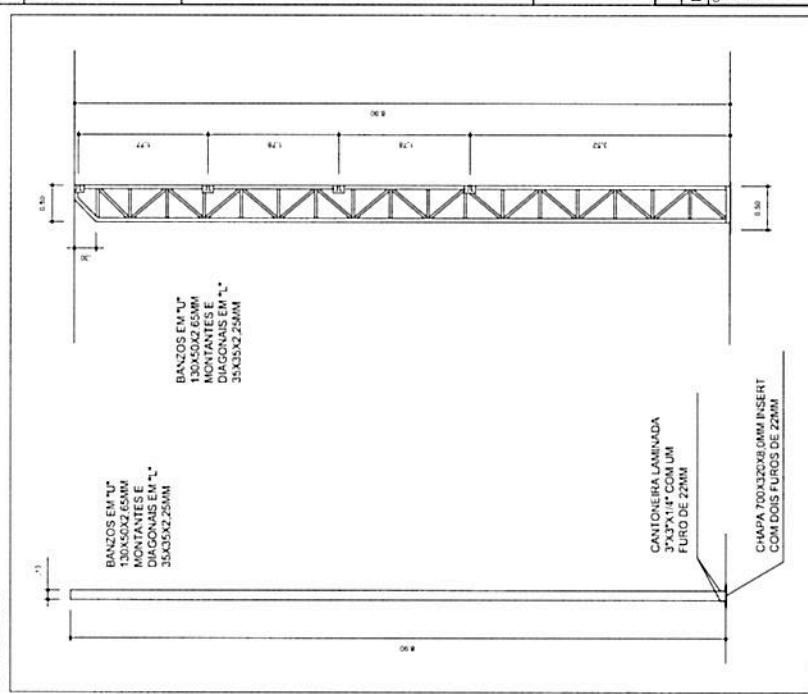

DETALHES DAS CHAVAS
ESCALA 1:10

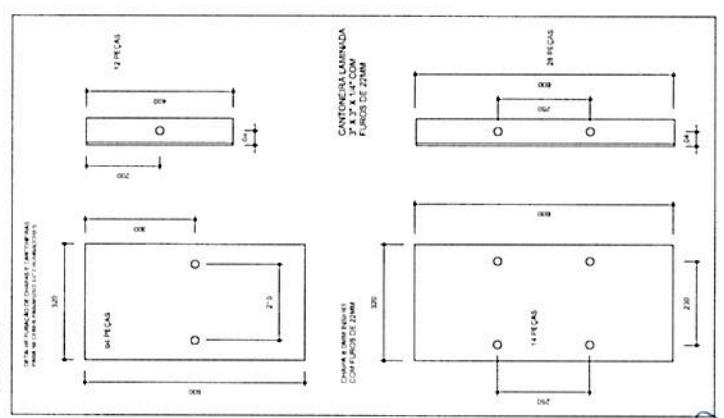

PROJETO ESTRUTURAL




FUNDO NACIONAL DE DESENVOLVIMENTO DA EDUCAÇÃO
ESTRUTURA METÁLICA
DETALHES

FORMATO A2 (594 x 420) | PÁGINA 04/04
PESO: R\$ 0,00 | ESCALA: 1:50 | DATA: 10/07/2011 | PÁGINA: 04/04

PROJETO PADRÃO - Fnde

FUNDO NACIONAL DE DESENVOLVIMENTO DA EDUCAÇÃO
ESTRUTURA METÁLICA
DETALHES

FORMATO A2 (594 x 420) | PÁGINA 04/04
PESO: R\$ 0,00 | ESCALA: 1:50 | DATA: 10/07/2011 | PÁGINA: 04/04

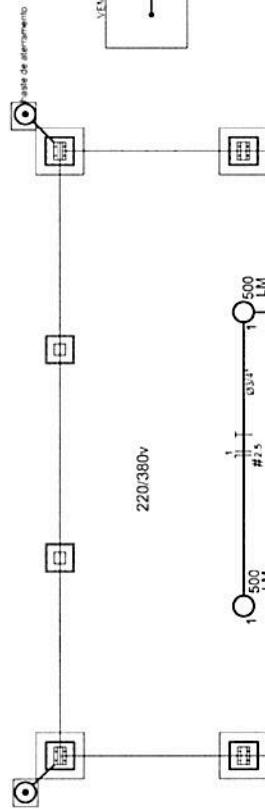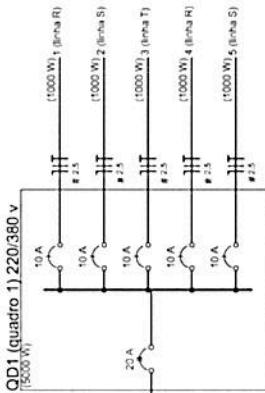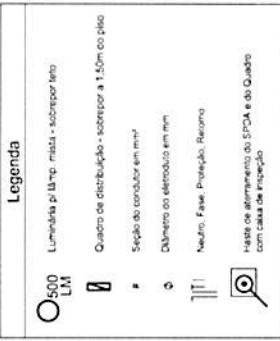

PROJETO PADRÃO - FNDE

PAÍS ALTO E PAÍS SEM CORRIDA

PROPRIETÁRIO:

ENDEREÇO:

RESP. TÉCNICO:

DUFO

CREA:

RA:

OBSERVAÇÕES:

Circuito	Esquema	V	Consumo (W)	Pot. Total	Secção (mm ²)	Dim (A)
1	F+N	230V	500	1000	4	10,0
2	F+N	230V	2	2	2,5	2,5
3	F+N	230V	2	2	2,5	2,5
4	F+N	230V	2	2	2,5	2,5
5	F+N	230V	2	2	2,5	2,5
TOTAL			5000	6000	10	10,0

Lista de Materiais - 220/380v	
Acessórios eletromecânicos	
Lua de apoio galvanizada 3,4"	10 pc
Lua liga galvanizada 1"	2 pc
Condensado LB	5 pc
Condensado TA	4 pc
Condensado XA	1 pc
Alimentação metálica tipo D 3,4"	40 pc
Alimentação metálica tipo D de 1"	4 pc
Condutor Unipolar (corona) isolado PVC/70°C	
Dispositivo de Proteção	285 m
Disjuntor Unipolar Termomagnético	5 pc
Disjuntor tripolar termomagnético •	1 pc
20 A - 5 kA.	1 pc
Alimentação da quadra e do SPOA	
Cabos de ligação 30x30 cm com largura de fio 2,5 mm ²	285 m
Fio fio	
Conector de bronze para haste 5,8"	5 pc
Condensado de cobre nr 35 mm ²	12 pc
Haste fio Cooperado 5,8"-3m	10 mt
Tubo PVC	5 pc
Terminal de cunha tipo prensa com 4 parafusos	15 m
Eletroduto tipo galvanizado	5 pc
Eletroduto galvanizado, ver 3 dm 3,4"	10 m
Luminária e bicos	75 m
Luminária blindada p/ alta pressão, tipo industrial protetor hermético.	10 pc
Lâmpada de alta pressão	
Luz mísia	
500 W	10,0
Quadro disto, chapa plástica sobrepor completo, com porta tranca e acessórios. Capacidade 5 des.ump + 1	

Lista de Materiais - 220/380v	
Acessórios eletromecânicos	
Lua de apoio galvanizada para aterramento do SPOA, diversa de fio fio, com 4 parafusos. A terceira conexão deve ser fita à fio fio. Cooperado alternado de fio fio de dimensões também devem ser alternados.	
COBERTURA DE QUADRA	
PROJETO ELÉTRICO	

COBERTURA DE QUADRA (627m ²)	INSTALAÇÕES ELÉTRICAS - TENSÃO 220/380 V	ELE
PROJETO	ESCALA 1:100	
FORMATO A2 (594 x 842)	DATA EMISSÃO 01/01	PRONAR 01/01

COBERTURA DE QUADRA	INSTALAÇÕES ELÉTRICAS - TENSÃO 220/380 V	ELE
PROJETO	ESCALA 1:100	
FORMATO A2 (594 x 842)	DATA EMISSÃO 01/01	PRONAR 01/01



*Fundo Nacional
de Desenvolvimento
da Educação*

PROJETO PADRÃO - FNDE

PROJETO PADRÃO - FNDE

110

400


PROPERTY

PROJECT 4


RESUMÉ TÉCHNIQUE

3

DBSERVACOES:

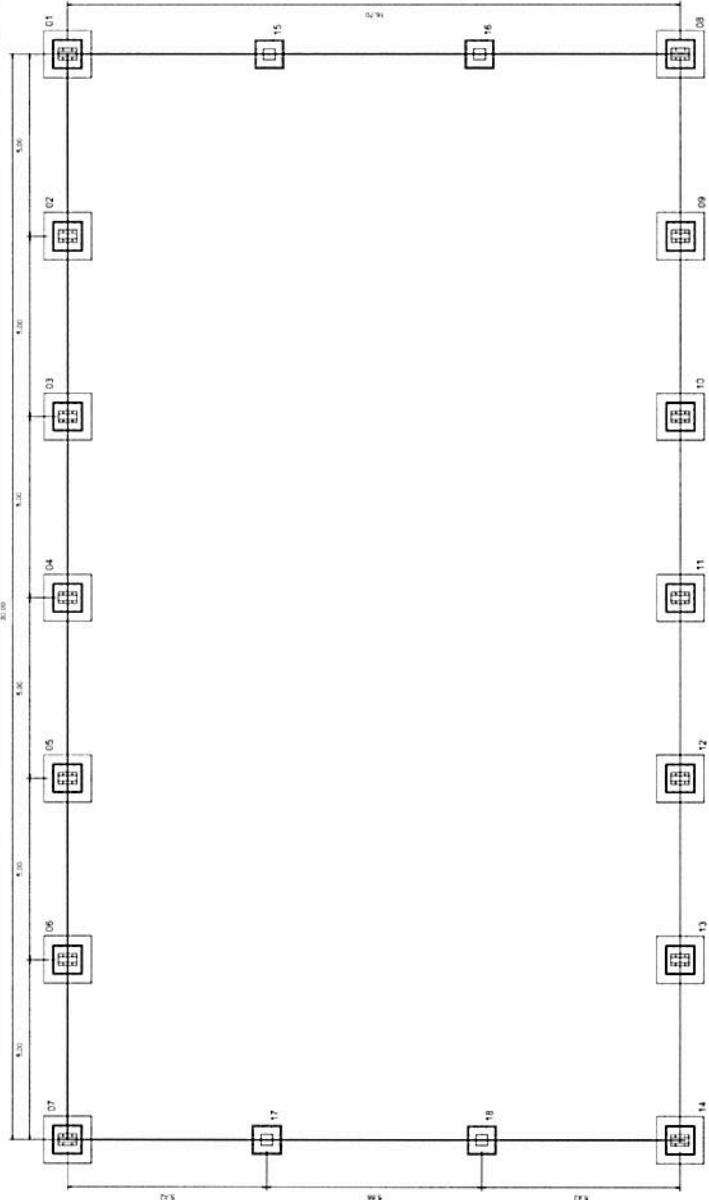

PLANTA DOS BLOCOS E EDOS DE BALDRAME
ESCALA: 1:100

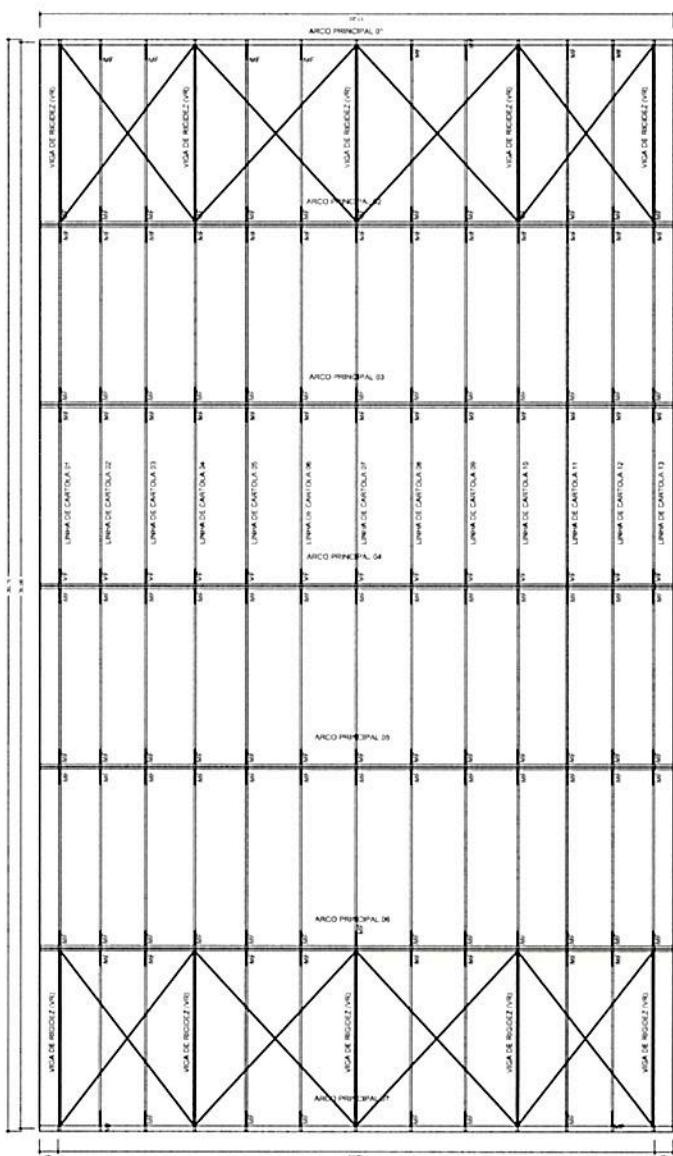

PLANTA DA COBERTURA
ESCALA 1:100

PROJETO ESTRUTURAL		COBERTURA DE QUADRA		EST	
		COBERTURA DE QUADRA (627m ²)			
		FUNDAÇÃO- PLANTA DOS BLOCOS			
		ESTRUTURA METALICA- PLANTA DE COBERTURA			
DETALHO	ESCALA	DETALHO	ESCALA	DATA	PERÍODO
P.E. 0,00	1:100	C.A. 0,00	1:100	01/04/2011	01/04/2011
H. 0,00					
R. 0,00					
D. 0,00					
DETALHO		DETALHO		DETALHO	
A2 (56 x 42)					





二

01/04

01/04


ANSWER

VIGA DE RIGIDEZ (VR) - 10 PEÇAS
SEM ESCALA

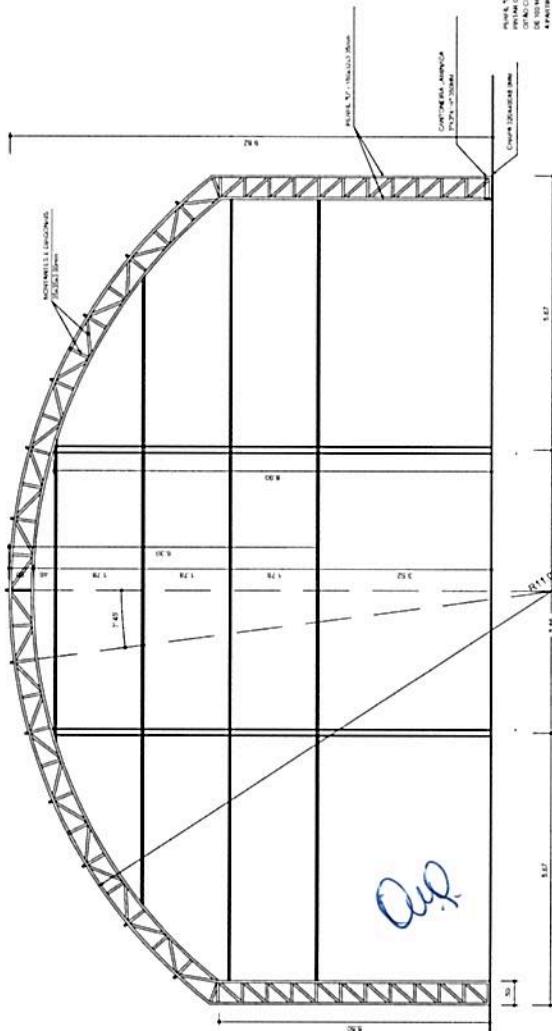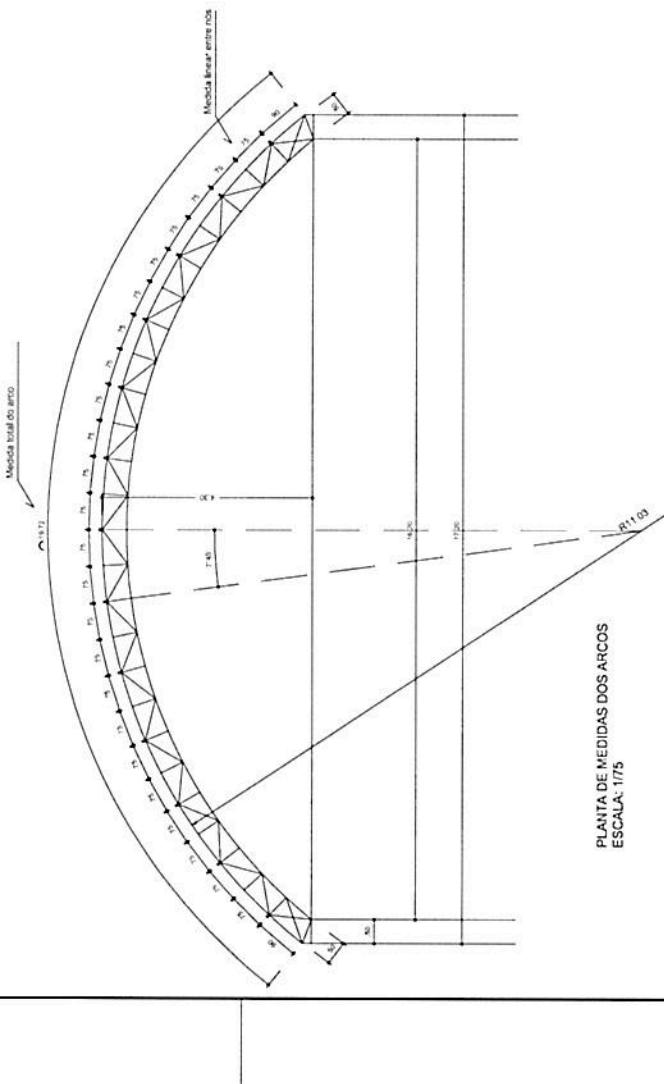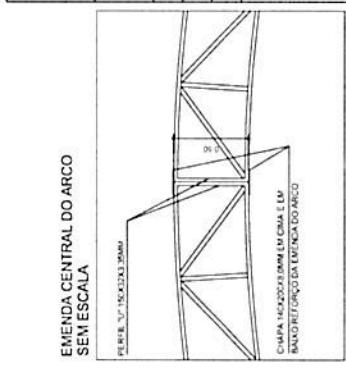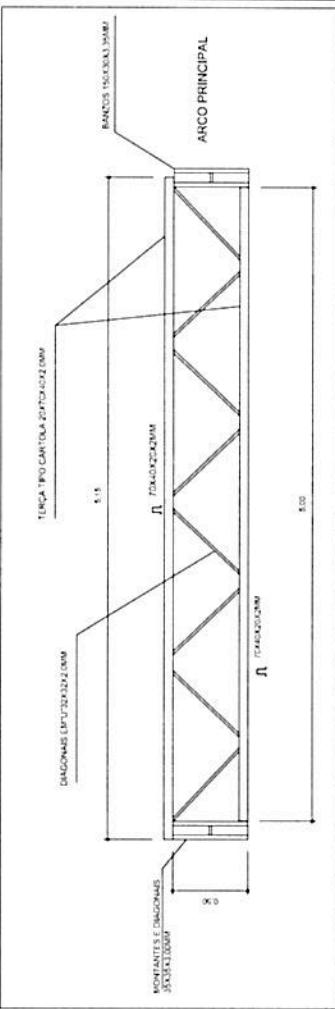

PLANTA DOS ARCOS E PILARES

 PROJETO PADRÃO - FNDE		Ministério da Educação FNDE Fundo Nacional de Desenvolvimento da Educação	
Município - UF:	MACEDÔNIO - MG	PROPRIETÁRIO:	
EXCELENCIA:		PROPRIETÁRIO	
		NESP- TÉCNICO	CREA
			RA
OBSERVAÇÕES:			
PROJETO ESTRUTURAL			
COBERTURA DE QUADRA COGEST - Coordenadoria Geral de Infraestrutura Educacional		COBERTURA DE QUADRA (627m²) EST. METALICA - PLANTA DOS ARCOS E PILARES E DETALHES	
FORMATO	A2 (594 x 842)	ESCALA	1:75
		DATA/LANçAO	JULHO/2011
		PERIODICA	03/04

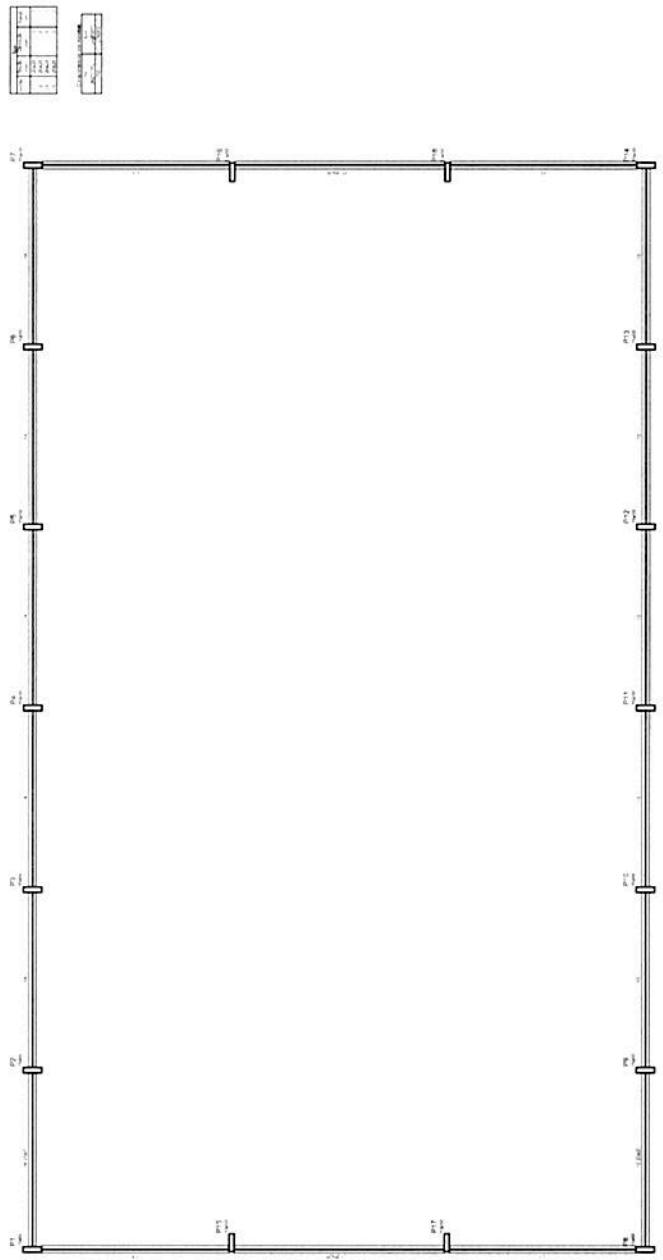

PROJETO PADRÃO - FNDE

MUNICÍPIO - UF:
PROPRIETÁRIO:
ENDERECO:

PROPRIETÁRIO

RESP. TÉCNICO

CREA




DEFO

RA

OBSERVAÇÕES:

DETALHES DA FUNDAÇÃO: PLANTA DOS BLOCOS E EIXOS DE BALDRAME

DETALHES DA FUNDAÇÃO:
PLANTA DOS BLOCOS E EIXOS DE BALDRAME

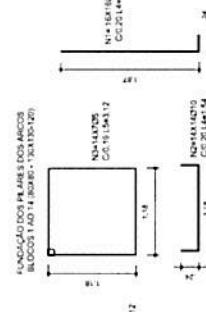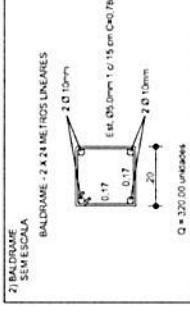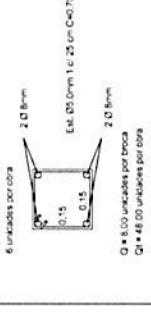


DETALHES DA FUNDAÇÃO: BLOCOS DA FUNDAÇÃO

1) FUNDACAO PARA OS PILARES DE OTTO

BLOCOS DE 1,40 X 1,40 X 0,30 CONFORME A INSTRUÇÃO DO SOLO PODERÁ HAVER A NECESSIDADE UMA BRICA DE 25CM DE LARGURA, SE A FUNDACAO FOR DE 1,40 X 1,40 X 0,30 (15,75M) A CADA 2,0M.

2) FUNDACAO PARA OS PILARES DE OTTO

BLOCOS DE 1,40 X 1,40 X 0,30 CONFORME A INSTRUÇÃO DO SOLO PODERÁ HAVER A NECESSIDADE UMA BRICA DE 25CM DE LARGURA, SE A FUNDACAO FOR DE 1,40 X 1,40 X 0,30 (15,75M) A CADA 2,0M.

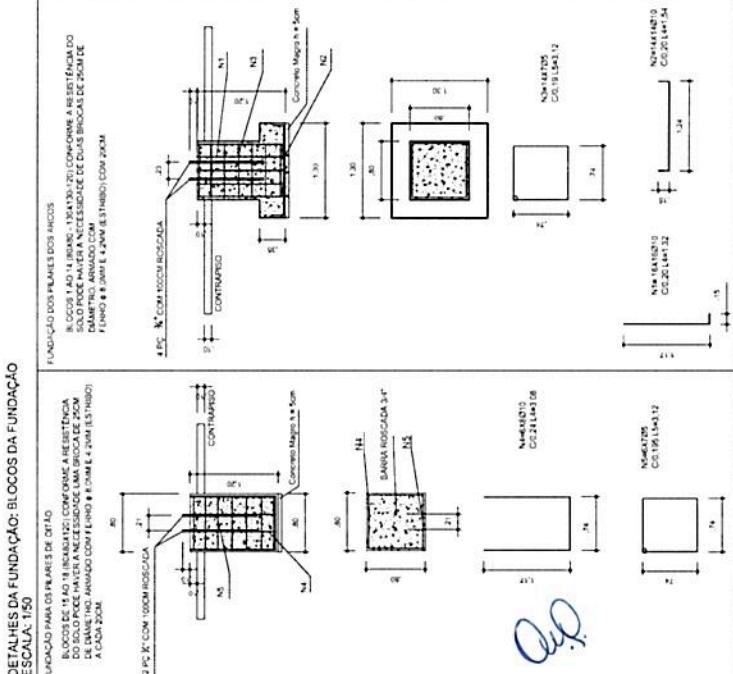



PROJETO PADRÃO - FNDE

FORMATO	A2 (594 x 420)	EST
PRANCHAS	02/04	
DATA EMISSÃO	20/02/2011	
FORMATO	A2 (594 x 420)	
PRANCHAS	02/04	

COBERTURA DE QUADRA

PROJETO ESTRUTURAL

FORMATO	A2 (594 x 420)	EST
PRANCHAS	02/04	
DATA EMISSÃO	20/02/2011	
FORMATO	A2 (594 x 420)	
PRANCHAS	02/04	

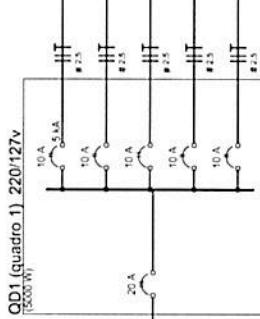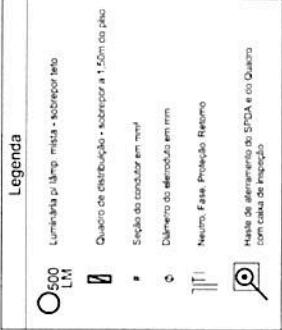

PROJETO PADRÃO - FNDE

MUNICÍPIO = UF:

PROPRIETÁRIO:

ENDERECO:

PROPRIETÁRIO

RESP. TÉCNICO

DUFO

RA

OBRAÇÕES:


COBERTURA DE QUADRA

COBERTURA DE QUADRA (627m²)
INSTALAÇÕES ELÉTRICAS - TENSÃO 220/127 V

ELE

PRIMARIA

01/01

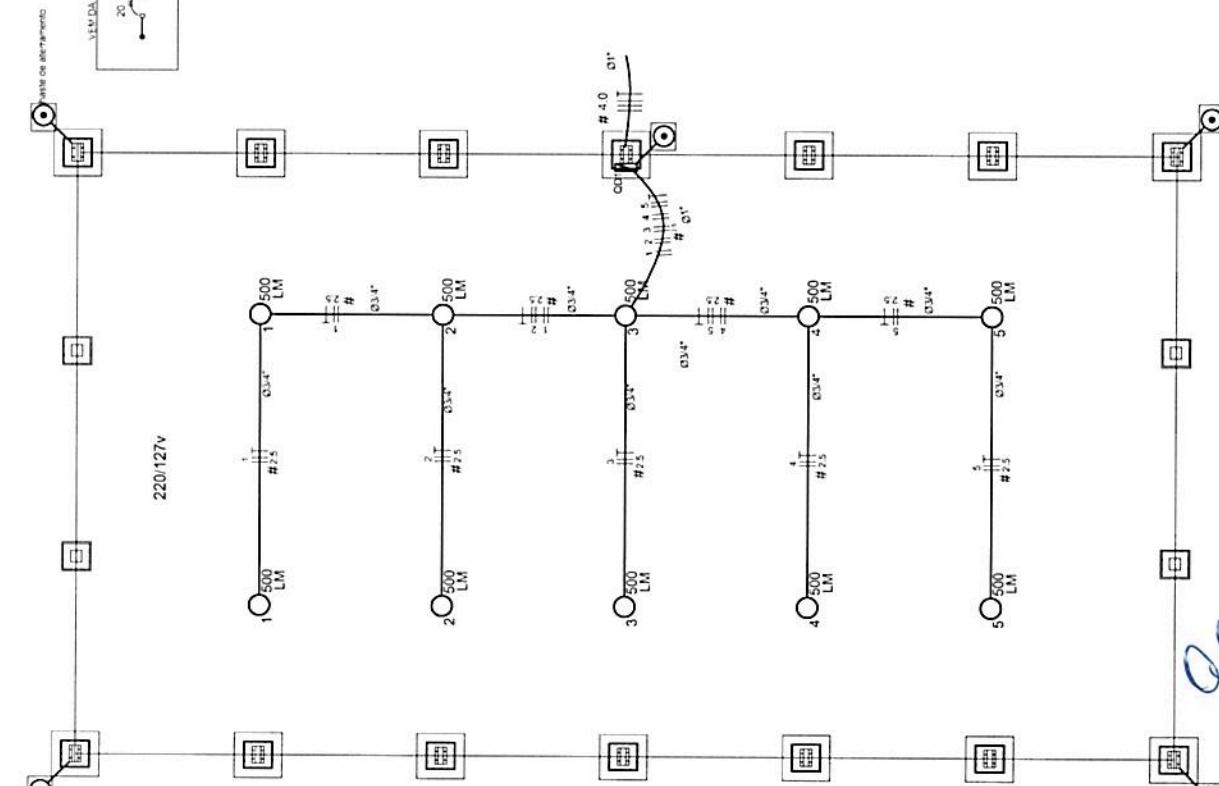

QD
220/127V


Quadro de Cargas (QD1) 220/127V					
Circuito	Equipamento	V	Pot. total.	Segundo	Dim.
1	F+ (R/S)	220V	500	2	(mm ²)
2	F+ (S/T)	220V	2	1000	25 - 100
3	F+ (T/R)	220V	2	1000	25 - 100
4	F+ (R/S)	220V	2	1000	25 - 100
5	F+ (S/T)	220V	2	1000	25 - 100
TOTAL			10	5000	

Lista de Materiais - 220/127V

Itens para Execução:

Lixa de m/ galon. 3"	10 PC
Lixa de m/ galon. 1"	2 PC
Condensador LB	5 PC
Condensador TA	4 PC
Condensador MA	1 PC
Aerócondensador tipo D de 34"	40 PC
Aerócondensador tipo D de 1"	4 PC
Condensador Unicelar (corrente) Incubadora PC/C/TC	
2,5 cm*	250 m
Conector de Pressão	
O. S. S. (órgão de pressão)	
Disjuntor bipolar - Termomagnético	5 PC
Disjuntor bipolar Termomagnético - 20A x 5A	1 PC
Alimentação das quadras e do SEDA	
Caixa de proteção 30x30 cm com Tampa de Ferro Fundido	5 PC
Conector de bronze para fiação 5g*	12 PC
Comprinha de cobre nr. 35 mm ²	10 mt
Hebe tipo Cooperativa 5g* - 3m	5 PC
Torbalho prensado tipo prima	5 PC
Liga 4 parafusos	5 PC
Terminais de fiação	
Elemento galvanizado, vira 3,0m	10 m
34*	
Lamparia e acessórios	
Lamparia blindada de alta tensão lâmpada incandescente	10 PC
Elemento galvanizado	
Lâmpada de alta tensão	
Luz fria	
500 W	
Quadro distro, cracha primária - sobrepor completo com porta, trancas e acessórios. Capacidade 5 ófis. bipolar	1 PC
	1,00

CREA

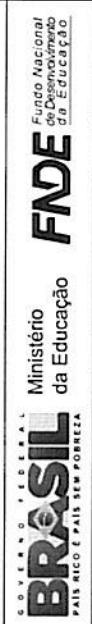

PROJETO PADRÃO - FNDE

WILHELM CIELO = WFC:

380

60


10

ג'זון

10


23

OBSErvACeS:

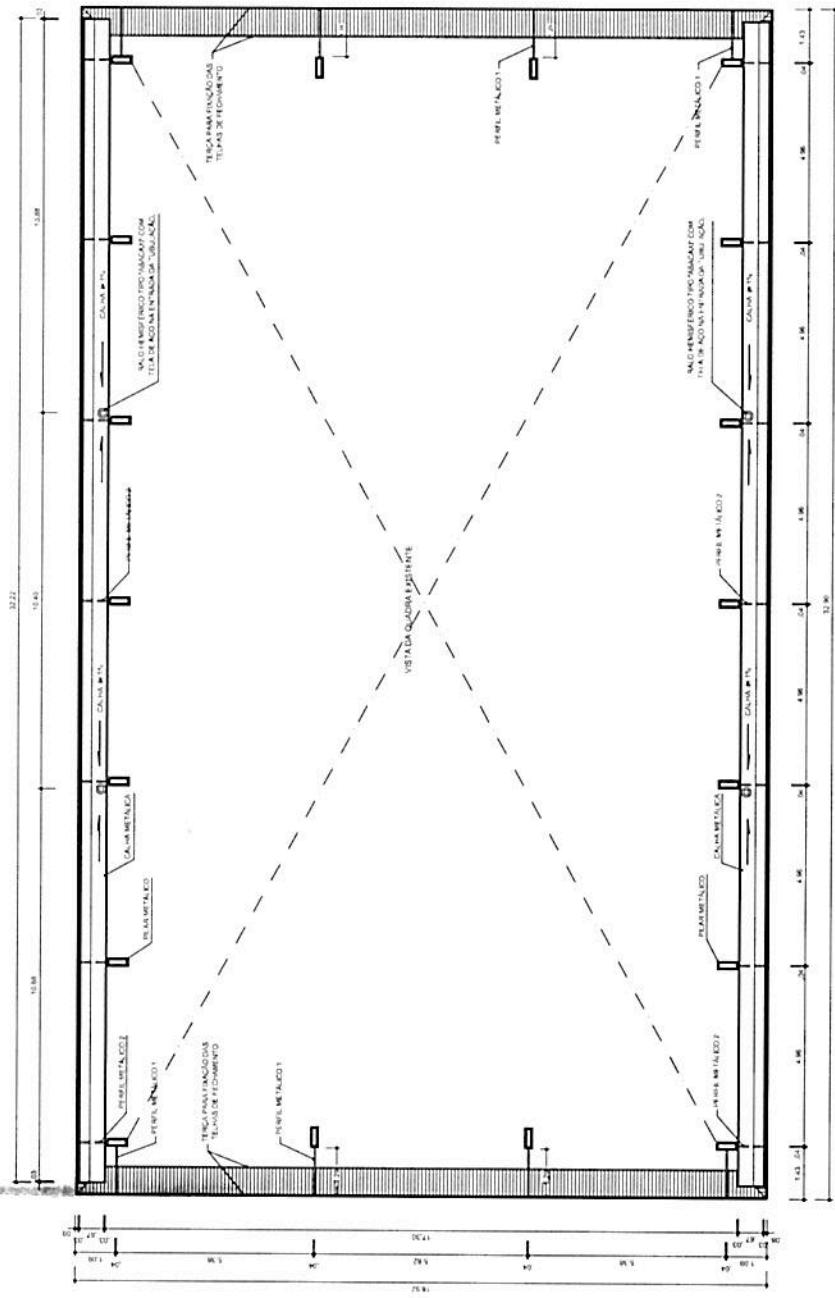

PLANTA BAIXA NO NÍVEL DA CALHA

PROJETO ARQUITETÔNICO		ARQ
COORDENAÇÃO	CGEST - Coordenação Geral de Infraestrutura Educacional	COBERTURA DE QUADRA (627m²)
REFÉRIO	R.00	ESCALA CAT. A. EMBRACAO
FORMATO	R.00	FINANÇA
		05/05

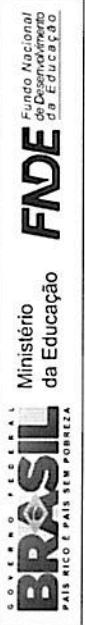

PROJETO PADRÃO - FNDE

UNICPIO - UF;


卷之三

100

ENDEREÇO:

RESP. TECNICO


OBSERVAÇÕES:

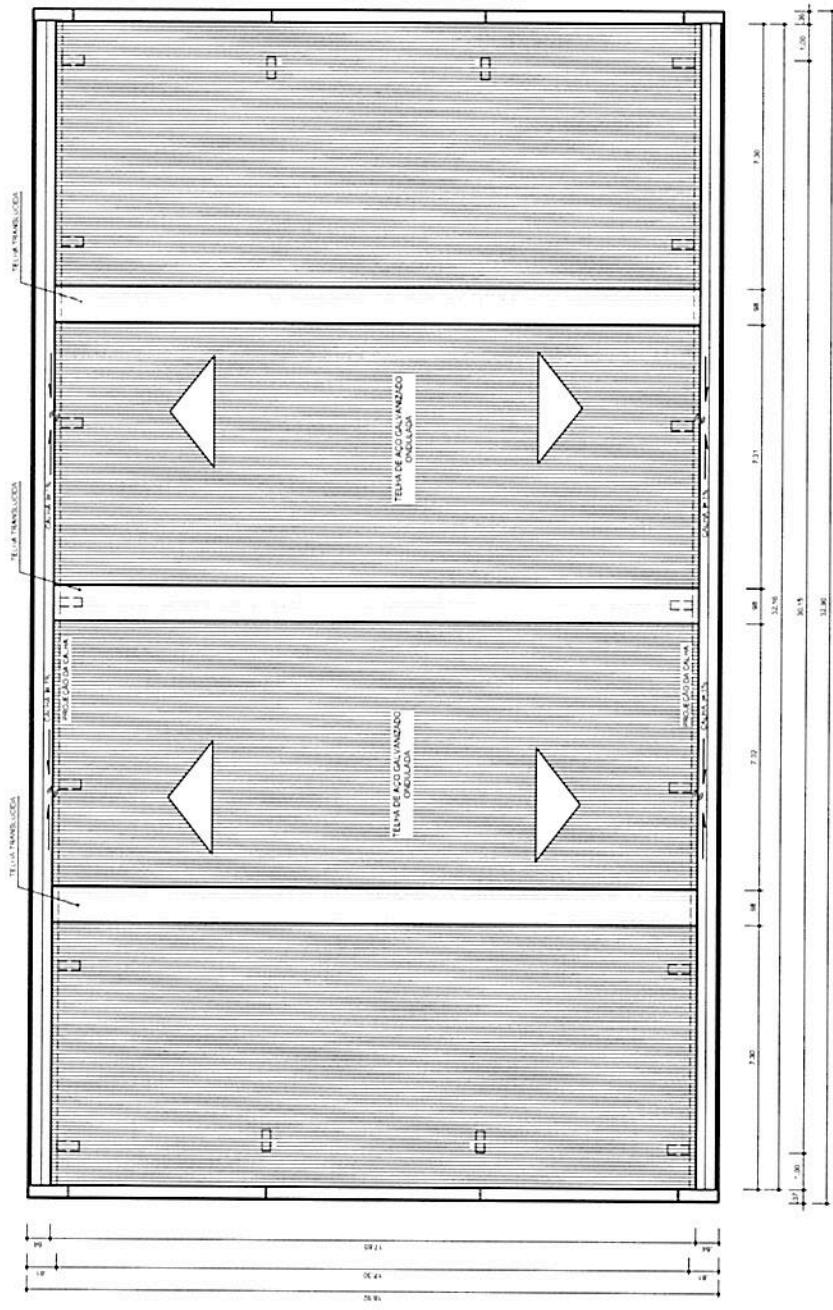

PLANTA DE COBERTURA

out.

PROJETO ARQUITETÔNICO		COBERTURA DE QUADRA	ARQ
		COBERTURA DE QUADRA (627m ²)	
		PLANTA DE COBERTURA E DETALHES	
		MESES	FEV/2014
		ESCALA	1:150
		DATA	JUNHO/2011
		CARTOGRAFO	A2 (50x A4-42)
		COORDENADOR	Coordenação Geral de Infraestrutura Educacional

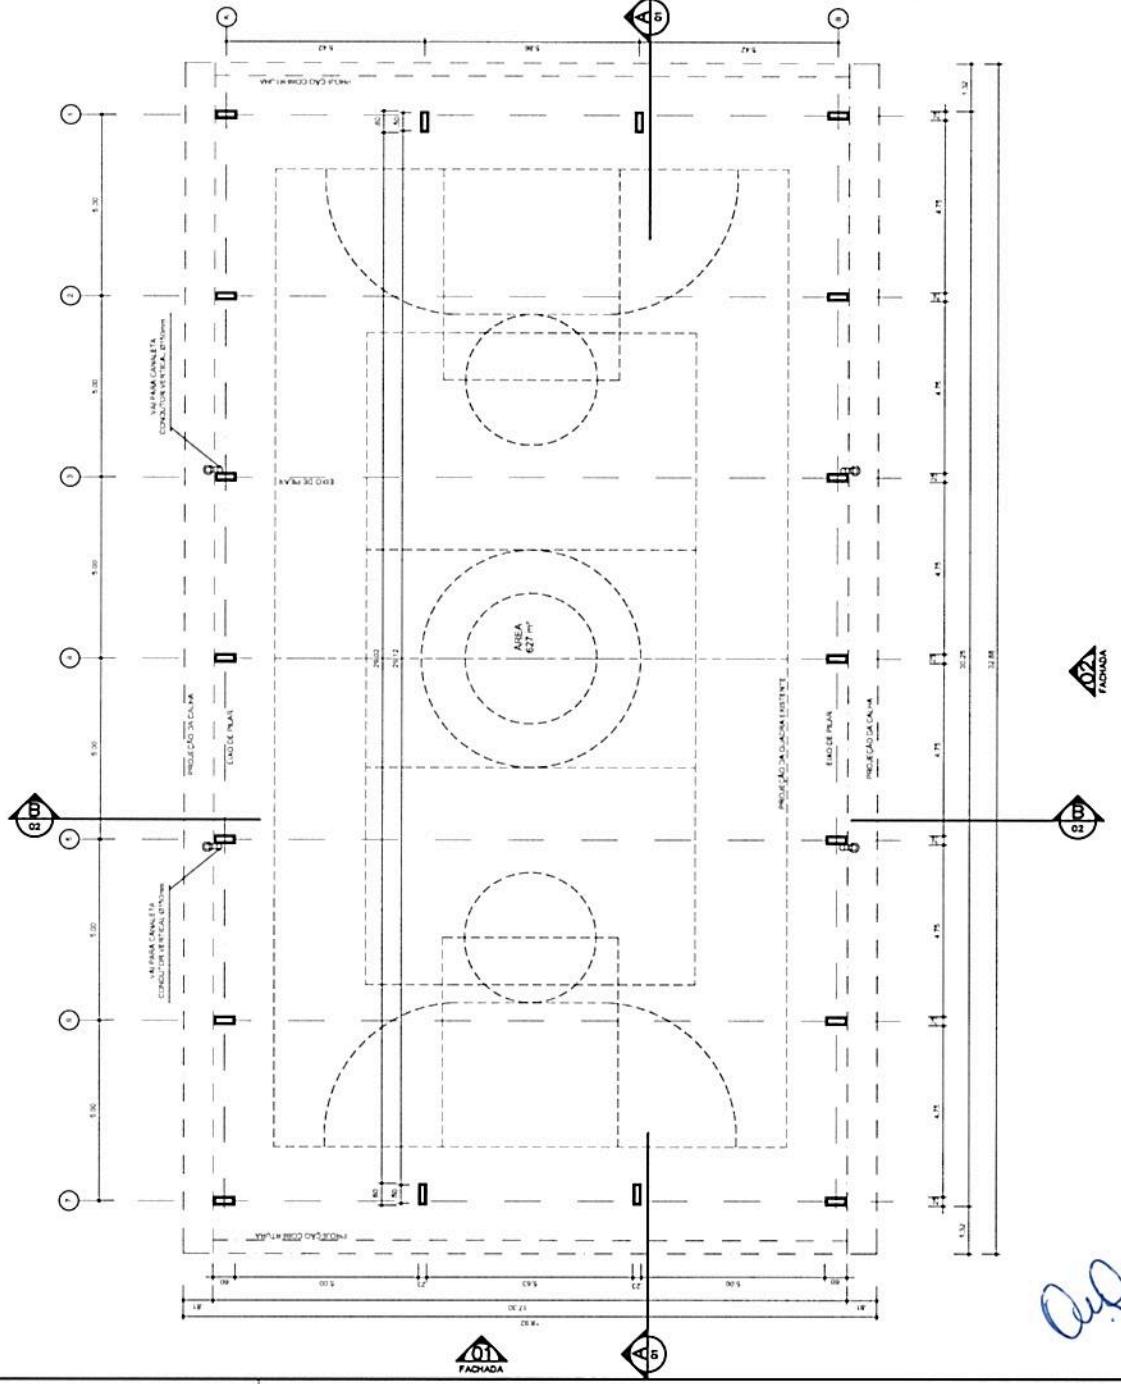

PLANTA - BAIXA
ESCAU — 1/100

PROJETO ARQUITETÔNICO
COBERTURA DE QUADRA

COBERTURA DE QUADRA (627m²)

ARQ

PLANTA BAIXA	
MESES/ANO	ESCALA
R.03	1:100
R.02	CATASTRAL/SAO
R.01	JULHO/2011

10/05/2011

ANSWER