



GOVERNO DO ESTADO DO PARÁ
PREFEITURA MUNICIPAL DE ULIANÓPOLIS
SECRETARIA MUNICIPAL DE EDUCAÇÃO

COMUNICAÇÃO INTERNA – 265/2014

DE: SEMED
PARA: Departamento de Licitação

HISTÓRICO

Solicitamos desta Secretaria/Comissão de Licitação realização de processo licitatório para contratação de Empresa com Mão de obra qualificada para realizar a construção de uma Unidade Escolar com 06 (Seis) salas de aula com copa banheiros e dependência administrativa na Colônia/Vila Areia Branca localizada na margem da Estrada Vicinal da Areia Branca a cerca de 50 Km da sede do Município, a construção desse prédio deve seguir o projeto padrão FNDE, uma vez que esta obra é fruto de parceria entre a Prefeitura Municipal de Ulianópolis/SEMED e o Fundo Nacional de Desenvolvimento da Educação – FNDE/MEC através do Plano de Ações Articuladas/PAR, com termo de compromisso de Nº PAR 17553/2013.

- ✓ Recomendação de Execução Físico-Financeiro até junho/2014;
- ✓ **Fonte de Recurso:** FNDE/MEC-PAR Banco do Brasil N° 43097-5 C/C: 22.430-8
- ✓ Valor máximo para a obra: R\$ 1.021.266,05
- ✓ Nº do processo: 23400008142201331
 - Segue em anexo;
 - ✓ Planilha orçamentária;
 - ✓ Planta de situação e locação, Planialtimétrico, Termo de compromisso da Prefeitura/FNDE;

Cordialmente,

Ulianópolis/PA, 26 de fevereiro de 2014.

Jovane da Silva da Cunha
Secretário Municipal de Educação



MINISTÉRIO DA EDUCAÇÃO
FUNDO NACIONAL DE DESENVOLVIMENTO DA EDUCAÇÃO



TERMO DE COMPROMISSO

PAR Nº 17553/2013

EXTRATO DE EXECUÇÃO DO PLANO DE AÇÕES ARTICULADAS – PAR				
IDENTIFICAÇÃO DO ENTE BENEFICIÁRIO				
01 - PROGRAMA(S) PLANO DE AÇÕES ARTICULADAS	02 - EXERCÍCIO 2013			
03 - Nº PROCESSO 23400008142201331				
04 - NOME DA PREFEITURA PREF MUN DE ULIANOPOLIS	05 - N.º DO CNPJ 83.334.672/0001-60			
06 - ENDEREÇO AVENIDA PARÁ Nº 651 651 - CAMINHO DAS ARVORES	07 - MUNICÍPIO ULIANÓPOLIS			
	08 - UF PA			
IDENTIFICAÇÃO DO(A) PREFEITO(A)				
09 - NOME DAVI RESENDE SOARES	10 - CPF 252.299.747-53			
IDENTIFICAÇÃO E DELIMITAÇÃO DAS AÇÕES FINANCIADAS				
SUBAçAO	AçõEs(NOME DA OBRA)	TIPO OBRA	METAS QUANTITATIVAS	VALOR(R\$)
4.2.10.3	EMEF AREIA BRANCA	ESCOLA 06 SALAS - PROJETO FNDE	1	R\$ 1.021.266,05
TOTAL GERAL				R\$ 1.021.266,05
11 – LOCALIZAÇÃO				
NOME DA OBRA	ENDERECO			
EMEF AREIA BRANCA	BAIRRO: CENTRO , LOGRADOURO: VILA AREIA BRANCA, CIDADE: ULIANÓPOLIS.			
12 – CRONOGRAMA DE EXECUÇÃO FÍSICO-FINANCEIRO				
Mês INICIAL: 11/2013	Mês FINAL: 06/2014			

Considerando o que dispõe a LEI Nº 12.695, DE 25 DE JULHO DE 2012, a Resolução/CD/FNDE Nº 14/2012 e a Resolução/CD/FNDE Nº 24, de 02/07/2012, alterada pela Resolução/CD/FNDE nº 34, de 15/8/2012, a ULIANÓPOLIS compromete-se a executar as ações elaboradas no Plano de Ações Articuladas – PAR, conforme extrato supra e com as condicionantes a seguir estabelecidas:

- I – Executar todas as atividades inerentes à execução de obras e serviços de engenharia discriminados acima,

objeto deste Termo de Compromisso, referentes às ações delimitadas no Plano de Ações Articuladas – PAR, elaborado e aprovado.

II – Executar os programas em conformidade com as normas específicas editadas pelo FNDE para execução do PAR e das demais ações financiadas, além de se ater de modo incondicional aos projetos executivos aprovados pelo FNDE/MEC (desenhos técnicos, memoriais descritivos e especificações), observando os critérios de qualidade técnica que atendam as determinações da Associação Brasileira de Normas Técnicas (ABNT).

III - Executar os recursos financeiros transferidos pelo FNDE/MEC exclusivamente no cumprimento das ações pactuadas neste Termo de Compromisso e dentro do cronograma de execução estabelecido.

IV - Utilizar os recursos financeiros transferidos pelo FNDE/MEC exclusivamente no cumprimento do objeto pactuado, responsabilizando-se para que a movimentação dos recursos ocorra somente para o pagamento das despesas previstas neste Termo de Compromisso ou para aplicação financeira, devendo a movimentação realizar-se, restritivamente, por meio eletrônico, no qual seja devidamente identificada a titularidade das contas correntes de fornecedores ou prestadores de serviços, beneficiários dos pagamentos realizados pelo município, sendo proibida a utilização de cheques, conforme dispõe o Decreto nº 7.507/2011.

V - Nomear profissional devidamente habilitado, da área de Engenharia Civil ou Arquitetura, para exercer as funções de fiscalização da(s) obra(s), com emissão da respectiva Anotação de Responsabilidade Técnica (ART/CREA);

VI - Incluir no orçamento anual do município os recursos recebidos para execução do objeto deste Termo de Compromisso, nos termos estabelecidos no § 1º, do art. 6º, da Lei nº 4.320, de 17 de março de 1964.

VII - Providenciar a regularização da referida conta corrente na agência indicada, procedendo à entrega e à chancela dos documentos necessários a sua movimentação, de acordo com as normas bancárias vigentes, outorgando ao FNDE/MEC a condição de, sempre que necessário, obter junto ao banco os saldos e extratos da referida conta, inclusive os das aplicações financeiras, bem como o direito de solicitar seu encerramento, bloqueio, estorno ou transferência de valores, nos casos estipulados nos artigos 11, § 4º e artigo 13 da Resolução CD/FNDE Nº 24/2012.

VIII - Responsabilizar-se pelo acompanhamento das transferências financeiras efetuadas pelo FNDE, de forma a garantir a aplicação tempestiva dos recursos creditados a seu favor.

IX - Aplicar os recursos recebidos, enquanto não forem utilizados em sua finalidade, obrigatoriamente em caderneta de poupança, aberta especificamente para o Programa, quando a previsão do seu uso for igual ou superior a um mês; ou aplicá-los em fundo de aplicação financeira de curto prazo ou operação de mercado aberto lastreada em títulos da dívida pública, se a sua utilização ocorrer em prazo inferior a um mês. Responsabilizar-se ainda por efetivar a aplicação financeira vinculada à mesma conta corrente na qual os recursos financeiros foram creditados pelo FNDE/MEC, inclusive quando se tratar de caderneta de poupança, cuja aplicação dar-se-á mediante vinculação do correspondente número de operação à conta já existente.

X - Destinar os rendimentos das aplicações financeiras, após aprovação do FNDE, exclusivamente às ações do



22-11-2013 10:47

44-11-2013 10:47

presente Termo de Compromisso, incluindo-os nas mesmas condições de prestação de contas exigidas para os recursos transferidos, devendo tais rendimentos ser obrigatoriamente computados a crédito da conta corrente específica;

XI - Assumir a responsabilidade de executar as ações descritas no presente Termo de Compromisso por meio da realização de licitações para as contratações necessárias conforme delineado no PAR aprovado, obedecendo à Lei nº 8.666, de 21 de junho de 1993 e demais normativos correlatos.

XII – Responsabilizar-se, com recursos próprios, por: obras e serviços de terraplenagem e contenções; por toda a infraestrutura de redes (água potável, esgotamento sanitário, energia elétrica e telefonia); e por todos os serviços necessários à implantação do empreendimento no(s) terreno(s) tecnicamente aprovado(s), uma vez que os valores a serem repassados pelo FNDE/MEC referem-se exclusivamente aos serviços de engenharia constantes nas planilhas orçamentárias do(s) projeto(s) pactuado(s) e aprovado(s);

XIII - Garantir, com recursos próprios, a conclusão das ações acima pactuadas e a entrega da obra à população, no caso de os valores transferidos se revelarem insuficientes para cobrir todas as despesas relativas à implantação;

XIV - Assegurar e destacar obrigatoriamente a participação do governo federal e do FNDE em toda e qualquer ação, promocional ou não, relacionada com a execução das ações pactuadas no cronograma estabelecido neste Termo de Compromisso, respeitando as orientações relativas a condutas a serem adotadas no período eleitoral.

XV- Manter atualizada a escrituração contábil específica dos atos e fatos relativos à execução deste Termo de Compromisso, para fins de fiscalização, de acompanhamento e de avaliação dos resultados obtidos.

XVI- Emitir os documentos comprobatórios das despesas em nome do município, com a identificação do FNDE/MEC, do PAR e do presente Termo de Compromisso, bem como arquivar as vias originais em sua sede, ainda que utilize serviços de contabilidade de terceiros, juntamente com os documentos de prestação de contas referidos no Capítulo V, da Resolução CD/FNDE Nº 24/2012.

XVII - Permitir o livre acesso aos órgãos de controle e ao FNDE a todos os atos administrativos e aos registros dos fatos relacionados direta ou indiretamente com o objeto pactuado.

XVIII – Apresentar, sempre que solicitado, ao FNDE/MEC ou a seu(s) representante(s) legalmente constituído(s) a via original de todo e qualquer documento comprobatório de despesa efetuada à conta dos recursos transferidos.

XIX- Prestar esclarecimentos sobre a execução física e financeira do Programa, sempre que solicitado pelo FNDE/MEC, por órgão do Sistema de Controle Interno do Poder Executivo Federal, pelo Tribunal de Contas da União, pelo Ministério Público ou por órgão ou entidade com delegação para esse fim.

XX - Não considerar os valores transferidos no cômputo dos 25% (vinte e cinco por cento) de impostos e transferências devidos à manutenção e ao desenvolvimento do ensino, por força do disposto no art. 212 da Constituição Federal.



22-11-2013 10:47

22-11-2013 10:47

XXI - Prestar contas ao FNDE/MEC dos recursos recebidos, no prazo e nas condições estipuladas na Resolução CD/FNDE Nº 24/2012.

XXII - Manter em seu poder, à disposição do FNDE/MEC, dos órgãos de controle interno e externo e do Ministério Público, os comprovantes das despesas efetuadas à conta do programa, pelo prazo de 20 (vinte) anos, contados da data da aprovação da prestação de contas anual do FNDE/MEC pelo Tribunal de Contas da União (TCU) a que se refere o exercício do repasse dos recursos, a qual será divulgada no sítio eletrônico www.fnde.gov.br.

XXIII - Responsabilizar-se por todos os encargos de natureza trabalhista e previdenciária, decorrentes de eventuais demandas judiciais relativas a recursos humanos utilizados na execução do objeto deste Termo de Compromisso, bem como por todos os ônus tributários ou extraordinários que incidam sobre o presente Instrumento, ressalvados aqueles de natureza compulsória, lançados automaticamente pela rede bancária arrecadadora.

XXIV - Adotar todas as medidas necessárias à correta execução deste Termo de Compromisso, sob as penas de suspensão da liberação das parcelas previstas e suspensão da movimentação dos valores da conta vinculada referente a este Termo, no caso de seu descumprimento, conforme art. 5º da Lei nº 12.695/2012.

XXV – Adotar todas as medidas para sanar as pendências na execução, apontadas pela equipe técnica do FNDE, sob pena de, quando não sanadas, facultar ao FNDE o cancelamento do Termo, conforme art. 5º da Lei nº 12.695/2012.

Declaro, em complementação, que o ente federado cumpre com as exigências do art. 169 da Constituição Federal que trata dos limites de despesa com pessoal e, que os recursos próprios de responsabilidade do ente federado estão assegurados, conforme a Lei Orçamentária Municipal.

Brasília/DF, 21 de NOVEMBRO de 2013.



DAVI RESENDE SOARES

PREF MUN DE ULIANOPOLIS/PA

VALIDAÇÃO ELETRÔNICA DO DOCUMENTO

Validado por DAVI RESENDE SOARES - CPF: 252.299.747-53 em 22/11/2013 11:23:25



22-11-2013 10:47

22-11-2013 10:47

PA - Ulianópolis

Dimensão: 4. Infraestrutura Física e Recursos Pedagógicos

Área: 4.2. Condições da rede física escolar existente

Indicador: 4.2.10. Necessidade de novos prédios escolares: existência de prédios escolares para atendimento à demanda do ensino fundamental no campo, comunidades indígenas e/ou quilombolas

Ação: Garantir as condições necessárias à ampliação da oferta de vagas no ensino fundamental no campo, comunidades indígenas e/ou quilombolas.



- Dados do terreno
- Relatório de vistoria
- Cadastro de fotos do terreno
- Planilha orçamentária
- Cronograma Físico-Financeiros
- Documentos anexos
- Análise de Engenharia
- Dados Orçamentários
- Documentos FNDE

Ordem	Descrição	Mês 1		Mês 2		Mês 3		Mês 4		Mês 5		Mês 6		Mês 7		Mês 8		Mês 9		Valor do Item (R\$)	(% Referente a Obra (A))
		Q1	Q2																		
1	Serviços Preliminares																			11.642,05	1,14
2	Movimento De Terras																			16.819,76	1,65
3	Infra-estrutura: Fundações																			169.986,97	16,64
4	Superestrutura																			105.553,90	10,34
5	Instalações Hidro-sanitárias																			50.683,70	4,96
6	Instalações Elétricas E Telefônicas (380/20v)																			88.318,12	8,65
7	Paredes E Paínes																			45.996,64	4,50
8	Esquadrias																			39.265,12	3,84
9	Cobertura																			129.322,40	12,66
10	Revestimento																			119.195,95	11,67
11	Pavimentação																			92.157,51	9,02
12	Soleiras E Rodapés																			1.858,38	0,18
13	Pinturas																			51.071,82	5,00
14	Elementos Decorativos E Outros																			81.270,34	7,96
15	Instalações Rede Lógica																			8.203,73	0,80
16	Portal De Acesso																			6.037,59	0,59
17	Limpeza Da Obra																			3.882,06	0,38
																				Total: 1.021.266,05	100%

Análise de Engenharia

[Abrir Todos](#) | [Fechar Todos](#)



Análise de Engenharia

1 - Relatório de Vistoria do Terreno

- ✓ 1.1 - O relatório foi preenchido em sua totalidade e as info...
 - Sim.
 - ✓ Observação
- ✓ 1.2 - O terreno é adequado e livre de impedimentos técnicos ...
 - Sim.
 - ✓ Observação

2 - Cadastro de Fotos do Terreno

- ✓ 2.1 - As fotos são suficientes para confirmar as informações...
 - Sim.
 - ✓ Observação

3 - Planilha Orçamentária

- ✓ 3.1 - Os valores apresentados estão adequados aos valores de...
 - Sim.
 - ✓ Observação

4 - Cronograma Físico-financeiro

- ✓ 4.1 - O período proposto para a execução da obra é adequado?
 - Sim.
 - ✓ Observação

5 - Estudo de Demanda

- ✓ 5.1 - O proponente demonstrou a necessidade da obra solicita...
 - Sim.
 - ✓ Observação

6 - Planta de Localização do Terreno

- ✓ 6.1 - As informações referentes a localização do terreno são...
 - Sim.
 - ✓ Observação

7 - Planta de Situação do Terreno

- ✓ 7.1 - Foram apresentadas informações necessárias quanto ao d...
 - Sim.
 - ✓ Observação

8 - Planta de Locação da Obra

- ✓ 8.1 - O conjunto de documentos apresentados permite identifi...
 - Sim.
 - ✓ Observação

9 - Levantamento Planialtimétrico

- ✓ 9.1 - Foi possível identificar a topografia do terreno?
 - Sim.



ESTADO DO PARÁ
PREFEITURA MUNICIPAL DE ULIANÓPOLIS
SECRETARIA MUNICIPAL DE EDUCAÇÃO



✓ Observação

10 - Dominialidade do Terreno

- ✓ 10.1 - O documento anexado está de acordo com a declaração-p...
 Sim.

✓ Observação

11 - Declaração de Fornecimento de Infraestrutura

- ✓ 11.1 - O documento anexado está assinado pelo prefeito e est...
 Sim.

✓ Observação

12 - Declaração de Compatibilidade de Fundação

- ✓ 12.1 - O documento anexado está assinado pelo engenheiro res...
 Sim.

✓ Observação



PA - Ulianópolis

Dimensão: 4. Infraestrutura Física e Recursos Pedagógicos

Área: 4.2. Condições da rede física escolar existente

Indicador: 4.2.10. Necessidade de novos prédios escolares: existência de prédios escolares para atendimento à demanda do ensino fundamental no campo, comunidades indígenas e/ou quilombolas

Ação: Garantir as condições necessárias à ampliação da oferta de vagas no ensino fundamental no campo, comunidades indígenas e/ou quilombolas.

- Dados do terreno
- Relatório de vistoria
- Cadastro de fotos do terreno
- Planilha orçamentária
- Cronograma Físico-Financeiros
- Documentos anexos
- Análise de Engenharia
- Dados Orçamentários
- Documentos FNDE



Nome da Obra: EMEF AREIA BRANCA

Tipo da Obra: Escola 06 Salas - Projeto FNDE

Dados de Empenhos

NE	% Empenho	Valor Empenhado	Situação do Empenho
2013NE683093	20 %	204.253,21	2 - EFETIVADO

Dados de Pagamento

Parcela	% Pago	Valor Pago	Situação do Pagamento
1	%	0,00	2 - EFETIVADO

PA - Ulianópolis

Dimensão: 4. Infraestrutura Física e Recursos Pedagógicos

Área: 4.2. Condições da rede física escolar existente

Indicador: 4.2.10. Necessidade de novos prédios escolares: existência de prédios escolares para atendimento à demanda do ensino fundamental no campo, comunidades indígenas e/ou quilombolas

Ação: Garantir as condições necessárias à ampliação da oferta de vagas no ensino fundamental no campo, comunidades indígenas e/ou quilombolas.

- Dados do terreno
- Relatório de visitas
- Cadastro de fotos do terreno
- Planilha orçamentária
- Cronograma Físico-Financeiro
- Documentos anexos
- Análise de Engenharia
- Dados Orçamentários
- Documentos FNDE



Nome do terreno: EMEF AREIA BRANCA

Tipo da Obra: Escola 06 Salas - Projeto FNDE

Unidade de Medida: Unidade Escolar

Endereço do terreno

CEP: 68.632-000

Logradouro: Vila Areia Branca

Número: 00

Complemento: COLÔNIA VILA AREIA BRANCA

Bairro: Centro

Estado: Pará

Município: Ulianópolis

Latitude: 3° 59' 8" S

Longitude: 47° 42' 46" W

[Visualizar / Buscar No Mapa](#)

[Fechar](#)

PA - Ulianópolis

Dimensão: 4. Infraestrutura Física e Recursos Pedagógicos

Área: 4.2. Condições da rede física escolar existente

Indicador: 4.2.10. Necessidade de novos prédios escolares: existência de prédios escolares para atendimento à demanda do ensino fundamental no campo, comunidades indígenas e/ou quilombolas

Ação: Garantir as condições necessárias à ampliação da oferta de vagas no ensino fundamental no campo, comunidades indígenas e/ou quilombolas.



- Dados do terreno
- Relatório de vistoria
- Cadastro de fotos do terreno
- Planilha orçamentária
- Cronograma Físico-Financeiros
- Documentos anexos
- Análise de Engenharia
- Dados Orçamentários
- Documentos FNDE

Descrição do item	Valor Unitário	Unidade de Medida	Quantidade	Valor	%
Ξ 1 SERVIÇOS PRELIMINARES					
↳ 1.1 Placa de obra em chapa zincada, instalada					
	271,37	M2	6.00	1628,22	0,16
↳ 1.2 Barracão para escritório de obra porte pequeno $s=25,41m^2$	5541,67	Unidade	1.00	5541,67	0,54
↳ 1.3 Locação de construção de edificação com gabarito de madeira	3,80	M2	853.20	3242,16	0,32
↳ 1.4 Ligação provisória de energia elétrica em canteiro de obra	1230,00	Unidade	1.00	1230,00	0,12
Ξ 2 MOVIMENTO DE TERRAS					
↳ 2.1 Escavação manual, para baldíumes e sapatas, em material de 1ª categoria, profundidade até 1,50m	25,25	M3	168.95	4265,99	0,42
↳ 2.2 Apilamento manual de fundo de vala	22,36	M2	136.50	3052,14	0,30
↳ 2.3 Reaterro manual de valas, com compactação utilizando sêpo, sem controle do	23,65	M3	68.58	1621,92	0,16

grau de compactação

↳ 2.4 Aterro interno com apoioamento com transporte em carrinho de mão

58,69

Ξ 3 INFRA-ESTRUTURA: FUNDACÕES

↳ Ξ 3.1 SAPATAS

↳ 3.1.1 Lastro de concreto magro, e=3,0 cm-reparo mecânico - inclusive aditivo, conforme projeto.

48,62

↳ 3.1.2 Concreto armado - para sapatas ($f_{ck}=25\text{ MPa}$), incluindo preparo, lançamento, adensamento e cura. Inclusive formas para reutilização 2x, conforme projeto.

1410,00

↳ Ξ 3.2 BALDRAME

↳ 3.2.1 Concreto armado - para vigas baldrames ($f_{ck}25\text{ MPa}$), incluindo preparo, lançamento, adensamento e cura. Inclusive formas para reutilização 2x, conforme projeto.

1410,00

Ξ 4 SUPERESTRUTURA

↳ Ξ 4.1 CONCRETO

↳ 4.1.1 Concreto armado $f_{ck}=25\text{ MPa}$ fabricado na obra, adensado e lançado, para pilar, com formas planas em compensado resinado 12mm (05 usos)

1601,25

↳ 4.1.2 Concreto armado $f_{ck}=25\text{ MPa}$ fabricado na obra, adensado e lançado, para viga, com formas planas em compensado resinado 12mm (05 usos)

1601,25

↳ 4.1.3 Laje pré-moldada treliçada para forro ($f_{ck}=25\text{ mpa}$), inclusive capeamento e escoramento

71,52

Ξ 5 INSTALAÇÕES HIDRO-SANITÁRIAS



M3	34.26	7879,72	0,77
M2	288.50	14026,87	1,37

M3	90.14	127097,40	12,45
----	-------	-----------	-------

M3	20.47	28862,70	2,83
----	-------	----------	------

M3	18.56	29751,22	2,91
----	-------	----------	------

M2	19.29	30888,11	3,02
----	-------	----------	------

M2	628.00	44914,56	4,40
----	--------	----------	------

↳ **5.1 TUBO PVC
SOLDÁVEL PARA
ÁGUA POTÁVEL**

↳ 5.1.1 Tubo pvc
rígido soldável marrom
p/ água, d = 50 mm

25,63

↳ 5.1.2 Tubo pvc
rígido soldável marrom
p/ água, d = 40 mm

21,58

↳ 5.1.3 Tubo pvc
rígido soldável marrom
p/ água, d = 32 mm

18,65

↳ 5.1.4 Tubo pvc
rígido soldável marrom
p/ água, d = 25 mm

13,56

↳ 5.1.5 Tubo pvc
rígido soldável marrom
p/ água, d = 20 mm

12,03

↳ **5.2
ADAPTADOR CURTO
DE PVC PARA
REGISTRO**

↳ 5.2.1

"Adaptador de pvc rígido
soldável curto c/ bolsa e
rosca p/ registro diâm =
50mm x 11/4"""

25,85

Unidade

2.00

51,70

0,01

↳ 5.2.2

"Adaptador de pvc rígido
soldável curto c/ bolsa e
rosca p/ registro diâm =
25mm x 3/4"""

6,52

Unidade

12.00

78,24

0,01

↳ 5.2.3

"Adaptador de pvc rígido
soldável curto c/ bolsa e
rosca p/ registro diâm =
20mm x 1/2"""

8,65

Unidade

10.00

86,50

0,01

↳ **5.3 REGISTRO
DE GAVETA BRUTO**

↳ 5.3.1 Registro
gaveta bruto, DN 40 mm
(1 1/2)

89,13

Unidade

1.00

89,13

0,01

↳ 5.3.2 Registro
gaveta bruto, DN 50 mm
(2)

96,40

Unidade

2.00

192,80

0,02

↳ 5.3.3 Registro
gaveta bruto, DN 60 mm
(2 1/2)

138,00

Unidade

1.00

138,00

0,01

↳ **5.4 REGISTRO
DE GAVETA COM
ACABAMENTO**

↳ 5.4.1 Registro
gaveta c/ canopla
cromada, DN 20 mm
(3/4)

73,13

Unidade

2.00

146,26

0,01



↳ 5.4.2 Registro gaveta c/ canopla cromada, DN 25 mm (1)	66,77	Unidade	1.00	66,77	0,01
↳ 5.4.3 Registro gaveta c/ canopla cromada, DN 32 mm (1 1/4)	113,86	Unidade	2.00	227,72	0,02
↳ 5.5 REGISTRO DE PRESSÃO COM ACABAMENTO					
↳ 5.5.1 Registro pressão c/ canopla cromada, DN 20 mm (3/4)	74,57	Unidade	1.00	74,57	0,01
↳ 5.6 DIVERSOS - ÁGUA FRIA					
↳ 5.6.1 Caixa d'água metálica, capacidade 20.000 L - instalada, inclusive estrutura em concreto armado de suporte, conforme projeto	18522,00	Unidade	1.00	18522,00	1,81
↳ 5.6.2 Colocação de hidrômetro em ligação existente, c/remanejamento p/o muro ou fachada, inclusive cavalete e caixa de proteção	364,58	Unidade	1.00	364,58	0,04
↳ 5.6.3 Torneira de jardim, inclusive poste de proteção	40,18	Unidade	5.00	200,90	0,02
↳ 5.7 TUBO PVC SOLDÁVEL PARA ESGOTO					
↳ 5.7.1 Tubo pvc rígido c/ anéis, ponta e bolsa p/ esgoto secundário, d=40 mm	28,63	M	24.00	687,12	0,07
↳ 5.7.2 Tubo pvc rígido c/ anéis, ponta e bolsa p/ esgoto secundário, d=50 mm	38,85	M	50.00	1942,50	0,19
↳ 5.7.3 Tubo pvc rígido c/ anéis, ponta e bolsa p/ esgoto primário, d=75 mm	44,52	M	25.00	1113,00	0,11
↳ 5.7.4 Tubo pvc rígido c/ anéis, ponta e bolsa p/ esgoto primário, d=100 mm	48,75	M	87.00	4241,25	0,42
↳ 5.8 DIVERSOS - ESGOTO					



↳ 5.8.1 Caixa sifonada quadrada, com três entradas e uma saída, d = 100x100x50mm, acabamento alumínio	37,52	Unidade	6.00	225,12	0,02
↳ 5.8.2 Ralo sifonado em pvc d = 100 mm altura regulável, saída 40 mm, com grelha redonda acabamento cromado	28,52	Unidade	1.00	28,52	0,00
↳ 5.8.3 Caixa de gordura em alvenaria (90 x 90 x 120 cm)	312,56	Unidade	1.00	312,56	0,03
↳ 5.8.4 Caixa de inspeção em alvenaria (90 x 90 x 120 cm)	296,38	Unidade	7.00	2074,66	0,20
↳ 5.9 LOUÇAS - FORNECIMENTO E INSTALAÇÃO					
↳ 5.9.1 Bacia sanitária convencional, inclusive assento, conjunto de fixação, anel de vedação, tubo de ligação com acabamento cromado e engate plástico	752,80	Unidade	5.00	3764,00	0,37
↳ 5.9.2 Bacia sanitária com caixa de descarga acoplada, inclusive assento, conjunto de fixação, anel de vedação, tubo de ligação e engate plástico, conforme especificações	653,00	Unidade	3.00	1959,00	0,19
↳ 5.9.3 Lavatório com coluna, com sifão plástico, engate plástico torneira de metal, válvula cromada, conjunto de fixação, conforme especificações	396,00	Unidade	3.00	1188,00	0,12
↳ 5.9.4 Lavatório sem coluna, com sifão plástico, engate plástico torneira de metal, válvula cromada, conjunto de fixação, conforme especificações, para PNE	396,00	Unidade	2.00	792,00	0,08
↳ 5.9.5 Cuba de sobrepor oval, p/ instalação em bancadas, c/ sifão cromado, torneira de metal, engate plástico conforme especificações	352,00	Unidade	6.00	2112,00	0,21



↳ 5.9.6 Tanque de louça com coluna, com torneira metálica, c/ válvula de plástico e conjunto de fixação, conforme especificações	348,57	Unidade	1.00	348,57	0,03
↳ 5.9.7 Papeleira de louça, conforme especificações	46,85	Unidade	8.00	374,80	0,04
↳ 5.9.8 Cabide de louça, branco, conforme especificações	29,90	Unidade	3.00	89,70	0,01
↳ 5.9.9 Chuveiro eletrico de plastico	158,96	Unidade	1.00	158,96	0,02
↳ III 5.10 METAIS					
↳ 5.10.1 "Torneira cromada para pia de cozinha, de mesa, com articulador, ø 1/2"""	145,20	Unidade	2.00	290,40	0,03
↳ 5.10.2 Válvula de descarga cromada	189,92	Unidade	5.00	949,60	0,09
↳ 5.10.3 Fornecimento e instalação saboneteira de louça, conforme especificações	41,33	Unidade	9.00	371,97	0,04
↳ 5.10.4 Cuba inox de embutir, em bancada	240,88	Unidade	2.00	481,76	0,05
↳ 5.10.5 "Barra de apoio para deficiente em ferro galvanizado de 11/2", l = 80cm (bacia sanitária e mictório), inclusive parafusos de fixação e pintura"	286,40	Unidade	6.00	1718,40	0,17
↳ 5.10.6 "Barra de apoio para deficiente em ferro galvanizado de 11/2", l = 140cm (lavatório), inclusive parafusos de fixação e pintura"	326,62	Unidade	2.00	653,24	0,06
III 6 INSTALAÇÕES ELÉTRICAS E TELEFÔNICAS (380/20V)					
↳ III 6.1 ELETRODUTO DE PVC RÍGIDO					
↳ 6.1.1 "Eletroduto de pvc rígido rosável, diâm = 40mm (1 1/4)"	25,89	M	900.00	23301,00	2,28





↳ 6.1.2 "Eletroduto de pvc rígido roscável, diâm = 32mm (1'")"	19,90	M	30.00	597,00	0,06
↳ 6.2 FIOS E CABOS					
↳ 6.2.1 Fio isolado em pvc seção 1,5mm ² - 750v / 70°C	3,12	M	1800.00	5616,00	0,55
↳ 6.2.2 Fio isolado em pvc seção 2,5mm ² - 750v / 70°C	3,89	M	3000.00	11670,00	1,14
↳ 6.2.3 Fio isolado em pvc seção 4,0mm ² - 750v / 70°C	4,36	M	150.00	654,00	0,06
↳ 6.2.4 Fio isolado em pvc seção 6,0mm ² - 750v / 70°C	4,99	M	300.00	1497,00	0,15
↳ 6.2.5 Cabo isolado em pvc seção 10,0mm ² - 750v / 70°C	7,55	M	150.00	1132,50	0,11
↳ 6.2.6 Cabo isolado em pvc seção 16,0mm ² - 750v / 70°C	10,23	M	200.00	2046,00	0,20
↳ 6.3 CABO TELEFÔNICO					
↳ 6.3.1 Instalação de cabo telefônico CCE 50-02	17,58	M	70.00	1230,60	0,12
↳ 6.3.2 Instalação de cabo telefônico CCI 50-02	18,45	M	35.00	645,75	0,06
↳ 6.4 INTERRUPTOR					
↳ 6.4.1 Interruptor 01 seção simples	8,87	Unidade	24.00	212,88	0,02
↳ 6.4.2 Interruptor 02 seções simples	13,98	Unidade	11.00	153,78	0,02
↳ 6.5 TOMADAS DE TELEFONE DE EMBUTIR					
↳ 6.5.1 Tomada para telefone, com caixa pvc, embutida	10,25	Unidade	7.00	71,75	0,01
↳ 6.6 TOMADAS ELÉTRICAS DE EMBUTIR					
↳ 6.6.1 Tomada de embutir para uso geral, 2p+t	18,98	Unidade	57.00	1081,86	0,11
↳ 6.6.2 Tomada de embutir para uso geral, 2p+t, dupla	23,40	Unidade	5.00	117,00	0,01

↳ **6.7 CAIXA DE EMBUTIR DE PVC**

↳ **6.7.1**

"Fornecimento e assentamento de caixa pvc 4"" x 2"" com tampa" 6,17



Unidade _____ 97,00 598,49 0,06

↳ **6.7.2**

"Fornecimento e assentamento de caixa pvc 4"" x 4"" 2,15

Unidade _____ 5,00 10,75 0,00

↳ **6.7.3**

"Fornecimento e assentamento de caixa octogonal de pvc 4"" x 4"" 4,60

Unidade _____ 94,00 432,40 0,04

↳ **6.8 QDL -
BLOCO
ADMINISTRATIVO - 380
/ 220 VOLTS**

↳ **6.8.1** Quadro de distribuição de embutir, com barramento, em chapa de aço, para até 12 disjuntores padrão DIN (Europeu - linha branca), exclusive disjuntores

227,28

Unidade 1.00 227,28 0,02

↳ **6.8.2** Disjuntor termomagnético tripolar 70 A, padrão DIN (linha branca)

125,68

Unidade 1.00 125,68 0,01

↳ **6.8.3** Disjuntor termomagnético monopolar 16 A, padrão DIN (linha branca)

16,80

Unidade 3,00 50,40 0,00

↳ **6.8.4** Disjuntor termomagnético monopolar 20 A, padrão DIN (linha branca)

19,20

Unidade 3,00 57,60 0,01

↳ **6.8.5** Disjuntor termomagnético tripolar 32 A, padrão DIN (linha branca)

43,20

Unidade 1.00 43,20 0,00

↳ **6.8.6** Disjuntor termomagnético tripolar 50 A, padrão DIN (linha branca)

62,40

Unidade 1.00 62,40 0,01

↳ **6.9 QDL -
BLOCO PEDAGÁICO -
380 / 220 VOLTS**

↳ **6.9.1** Quadro de distribuição de embutir, com barramento, em chapa de aço, para até 12 disjuntores padrão europeu (linha branca), exclusive disjuntores

227,28

Unidade 1.00 227,28 0,02

↳ 6.9.2 Disjuntor termomagnético tripolar 50 A, padrão DIN (linha branca)	112,36	Unidade	1.00	112,36	0,01
↳ 6.9.3 Disjuntor termomagnético monopolar 16 A, padrão DIN (linha branca)	16,80	Unidade	2.00	33,60	0,00
↳ 6.9.4 Disjuntor termomagnético monopolar 20 A, padrão DIN (linha branca)	19,20	Unidade	7.00	134,40	0,01
↳ Σ 6.10 QDL - BLOCO DE SERVIÇO - 380 / 220 VOLTS					
↳ 6.10.1 Quadro de distribuição de embutir, com barramento, em chapa de aço, para até 12 disjuntores padrão europeu (linha branca), exclusive disjuntores	227,78	Unidade	1.00	227,78	0,02
↳ 6.10.2 Disjuntor termomagnético tripolar 32 A, padrão DIN (linha branca)	86,36	Unidade	1.00	86,36	0,01
↳ 6.10.3 Disjuntor termomagnético monopolar 16 A, padrão DIN (linha branca)	16,80	Unidade	1.00	16,80	0,00
↳ 6.10.4 Disjuntor termomagnético monopolar 20 A, padrão DIN (linha branca)	19,20	Unidade	2.00	38,40	0,00
↳ 6.10.5 Disjuntor termomagnético monopolar 25 A, padrão DIN (linha branca)	26,70	Unidade	1.00	26,70	0,00
↳ Σ 6.11 CAIXA DE MEDAÇÃO					
↳ 6.11.1 Quadro de medição trifásica (acima de 10 kva) com caixa em noril	571,25	Unidade	1.00	571,25	0,06
↳ Σ 6.12 CAIXA DE PASSAGEM EM ALVENARIA					
↳ 6.12.1 Caixa de passagem em alvenaria de tijolos maciços esp. = 0,12m, dim. int. = 0,60 x 0,60 x 0,60m	292,42	Unidade	5.00	1462,10	0,14
↳ Σ 6.13 CAIXA DE DISTRIBUIÇÃO GERAL DE TELEFONE					



↳ 6.13.1 Distribuidor geral padrão telebras dimensões 0,20 $x 0,20 \times 0,12m$	67,45	Unidade	Els	20	1.00	67,45	0,01
↳ 6.14 LUMINÁRIAS		Unidade			5.00	562,60	0,06
↳ 6.14.1 Luminária fluorescente de embutir aberta 1 x 32 w, completa, conforme especificações	112,52	Unidade			89.00	16896,65	1,65
↳ 6.14.2 Luminária fluorescente de embutir aberta 2 x 32 w, completa, conforme especificações	189,85	Unidade					
↳ 6.15 SISTEMA DE PROTEÇÃO CONTRA DESCARGA ATMOSFÉRICAS							
↳ 6.15.1 Cabo de cobre nú 35 mm ²	45,87	M			327.95	15043,07	1,47
↳ 6.15.2 Conjunto Terminal aéreo, presilha e fixação	15,66	Unidade			42.00	657,72	0,06
↳ 6.15.3 Conector e descida para pilares	18,51	Unidade			28.00	518,28	0,05
↳ 7 PAREDES E PAÍNES							
↳ 7.1 ALVENARIA							
↳ 7.1.1 Alvenaria de bloco cerâmico (9x19x25 cm), e = 0,09 m, com argamassa traço - 1:2:8 (cimento / cal / areia)	35,19	M2			871.98	30684,98	3,00
↳ 7.1.2 Vergas e contra-vergas em concreto armado fck=15 mpa, seção 9x12cm	16,58	M			163.74	2714,81	0,27
↳ 7.1.3 Aperto de Alvenaria em tijolo cerâmico maciço, esp = 0,10m, com argamassa traço - 1:2:8 (cimento / cal / areia), à revestir	14,52	M			303.15	4401,74	0,43
↳ 7.2 DIVISÓRIA							
↳ 7.2.1 Divisória em granito cinza andorinha polido, e=3cm, inclusive montagem com ferragens	364,00	M2			11.32	4120,48	0,40
↳ 7.3 ELEMENTO VAZADO							

↳ 7.3.1 Cobogó cerâmico (elemento vazado), 15x15x10cm, assentado com argamassa traco 1:4 de cimento e areia

91,80



10.00

918,00

0,09

↳ 7.4 IMPERMEABILIZAÇÕES

↳ 7.4.1 Impermeabilização de baldrame com emulsão asfáltica

45,25

M2

69,76

3156,64

0,31

↳ 8 ESQUADRIAS

↳ 8.1 MADEIRA

↳ 8.1.1 Porta em madeira de lei, lisa, semi-óca, 0,70 x 2,10 m, exclusive ferragens - PM-1

278,77

Unidade

8,00

2230,16

0,22

↳ 8.1.2 Porta em madeira de lei, lisa, semi-óca, 0,80 x 2,10 m, exclusive ferragens - PM-2

318,60

Unidade

8,00

2548,80

0,25

↳ 8.1.3 Porta em madeira de lei, lisa, semi-óca, 0,90 x 2,10 m, exclusive ferragens - PM-3

358,51

Unidade

8,00

2868,08

0,28

↳ 8.1.4 Porta em madeira de lei, lisa, semi-óca, 0,60 x 1,80 m, com batentes e ferragens - PM-4

204,82

Unidade

3,00

614,46

0,06

↳ 8.1.5 Porta em madeira de lei, lisa, semi-óca, 0,80 x 1,80 m, com batentes, ferragens e barra para PNE - PM-5

273,08

Unidade

2,00

546,16

0,05

↳ 8.2 METÁLICAS

↳ 8.2.1

Basculante de ferro (dimensões, detalhes e nos ambientes conforme o projeto - vide quadro de esquadrias)

356,00

M2

72,60

25845,60

2,53

↳ 8.3

FERRAGENS PARA ESQUADRIAS DE MADEIRA

↳ 8.3.1

Fechadura, maçaneta/espeelho, acabamento cromado brilhante, conforme especificações

162,35

Unidade

22,00

3571,70

0,35

↳ 8.3.2
 "Dobradiça de latão ou aço, acabamento cromado brilhante, tipo média, 3 x 2 1/2" com anéis, com parafusos, conforme especificações"

15,76

Unidade

66.00

1040,16

0,10



☰ 9 COBERTURA

↳ ☐ 9.1 TELHAS E ESTRUTURA EM MADEIRA

↳ 9.1.1 Telhado em telha colonial de primeira qualidade

39,44

M2

1192,80

47044,03

4,61

↳ 9.1.2 Cumeeira para telha canal comum, inclusive emassamento

20,33

M

196,36

3992,00

0,39

↳ 9.1.3 Estrutura para telha cerâmica, em madeira de lei aparelhada

64,56

M2

1192,80

77007,17

7,54

↳ ☐ 9.2 CHAPAS

↳ 9.2.1 Rufo em chapa de aço, esp = 0,65mm, larg = 30,0cm

52,00

M

24,60

1279,20

0,13

☰ 10 REVESTIMENTO

↳ ☐ 10.1 MASSA

↳ 10.1.1 Chapisco em parede com argamassa traço - 1:3 (cimento / areia)

5,71

M2

1743,96

9958,01

0,98

↳ 10.1.2 Chapisco em teto com argamassa traço - 1:3 (cimento / areia)

5,71

M2

628,00

3585,88

0,35

↳ 10.1.3 Reboco paulista para parede, com argamassa traço - 1:2:6 (cimento / cal / areia), espessura 2,5 cm

26,43

M2

978,56

25863,34

2,53

↳ 10.1.4 Emboço de parede, com argamassa traço - 1:2:9 (cimento / cal / areia), espessura 1,5 cm

22,32

M2

765,40

17083,73

1,67

↳ 10.1.5 Reboco paulista aplicado para teto, com argamassa traço - 1:2:6 (cimento / cal / areia), espessura 1,5 cm - massa única

24,43

M2

628,00

15342,04

1,50

↳ ☐ 10.2 ACABAMENTO

↳ 10.2.1

Revestimento cerâmico para parede, pei-3, dimensões 10 x 10 cm, aplicado com argamassa industrializada ac-i, rejuntado, exclusive emboço, conforme especificações

61,88

M2

765.40

47362,95

4,64

Ξ 11 PAVIMENTAÇÃO

↳ Ξ 11.1 CAMADA IMPERMEABILIZADORA

↳ 11.1.1 Lastro de concreto simples regularizado para piso, inclusive impermeabilização

381,51

M3

62.97

24023,68

2,35

↳ Ξ 11.2 ACABAMENTO

↳ 11.2.1

Revestimento cerâmico para piso, dimensões 40 x 40 cm, pei-4, aplicado com argamassa industrializada ac-i, rejuntado, exclusive regularização de base, conforme especificações

68,25

M2

787.23

53728,45

5,26

↳ Ξ 11.3 CALÇADA EM CONCRETO

↳ 11.3.1 Piso em concreto simples desempolado, fck = 15 mpa, e = 7 cm

85,68

M2

168.13

14405,38

1,41

Ξ 12 SOLEIRAS E RODAPÉS

↳ Ξ 12.1 SOLEIRA

↳ 12.1.1 Soleira em granito cinza andorinha, l = 15 cm, e = 2 cm, inclusive impermeabilização

34,52

M

26.50

914,78

0,09

↳ Ξ 12.2 RODAPÉ

↳ 12.2.1 Rodapé cerâmico, dimensões 8,5 x 40 cm, aplicado com argamassa industrializada ac-i, rejuntado, conforme especificações

16,85

M

56.00

943,60

0,09

Ξ 13 PINTURAS

↳ Ξ 13.1 ACRÍLICA

↳ 13.1.1 Pintura sobre paredes, com lixamento, aplicação de 01 demão de selador

24,80

M2

978.56

24268,29

2,38



acrilico, 02 demãos de massa acrilica e 02 demãos de tinta acrilica

↳ 13.1.2 Pintura sobre teto, com lixamento, aplicação de 01 demão de selador acrilico, 02 demãos de massa acrilica e 02 demãos de tinta acrilica

24,80



628.00 15574,40 1,53

↳ 13.2 ESMALTE

↳ 13.2.1 Pintura de acabamento, sobre madeira, com lixamento, aplicação de 02 demãos de esmalte, inclusive emassamento

22,20

M2 87,56 1943,83 0,19

↳ 13.2.2 Pintura de acabamento, sobre estrutura de madeira, com lixamento, aplicação de 01 demão de esmalte sintético, inclusive emassamento

22,20

M2 276.00 6127,20 0,60

↳ 13.2.3 Pintura sobre superficies metálicas, com lixamento, aplicação de 01 demão de tinta à base de zarcão e 02 demãos de tinta esmalte

21,75

M2 145,20 3158,10 0,31

14 ELEMENTOS DECORATIVOS E OUTROS

↳ 14.1 CONCRETO

↳ 14.1.1 Banco de concreto em alvenaria de tijolos, assento em concreto armado, sem encosto, pintado com tinta acrilica, 2 demãos (dimensões, detalhes e nos ambientes conforme projeto)

368,96

M 10,80 3984,77 0,39

↳ 14.2 BANCADA

↳ 14.2.1 Bancada em granito cinza andorinha de 3cm de espessura, dim 2,85x0,60m, com testeira 7 cm, com instalação de 3 cubas (ver item 5.10.5) e um corte circular, polido, para lixeira conforme projeto.

3992,00

Unidade 2,00 7984,00 0,78

↳ 14.2.2 Bancada em granito cinza andorinha de 3cm

3920,00

Unidade 1,00 3920,00 0,38

espessura, dim
3,65x0,60m, inclusive
rodopia 7 cm, assentada.

↳ 14.2.3 Bancada
em granito cinza
andorinha de 3cm de
espessura, dim
3,65x0,60m, com as
duas cubas de cozinha,
inclusive rodopia 7 cm, e
pingadeira 2cm
assentada.

3720,00

Unidade 1.00 3720,00 0,36

↳ 14.2.4 Bancada
em alvenaria, com portas
em madeira com
revestimento
melamínico, tampo em
granito cinza andorinha,
conforme projeto

3182,00

Unidade 1.00 3182,00 0,31

↳ 14.2.5 Bancada
com tampo de madeira
com revestimento
melamínico branco (dim
0,80 x 6,00 m) e base
em alvenaria revestida
em cerâmica, conforme
projeto.

2985,60

Unidade 2.00 5971,20 0,58

↳ III 14.3 MADEIRA

↳ 14.3.1 Quadro
escolar verde e branco,
com moldura de madeira
e porta giz e pincel
atômico, conforme
especificações

780,00

M2 31.92 24897,60 2,44

↳ 14.3.2 Quadro
escolar branco, com
moldura, instalado na
sala de informática

780,00

M2 1.50 1170,00 0,11

↳ 14.3.3 Prateleira
em compensado naval
18mm, com revestimento
melamínico, inclusive
suporte com mão
francesa, conforme
projeto

1725,00

M2 9.54 16456,50 1,61

↳ III 14.4 INCÊNDIO

↳ 14.4.1 Extintor
de pó químico ABC,
capacidade 6 kg,
alcance médio do jato
5m , tempo de descarga
16s, NBR9443, 9444,
10721

268,00

Unidade 8.00 2144,00 0,21

↳ III 14.5 GÁS

↳ 14.5.1 "Tubo de
aço sem constura SCH
40 e 3/4"""

45,85

M 7.00 320,95 0,03



↳ 14.5.2 "Cotovelos em aço forjado classe 10 ø 3/4"" x 90°"	12,24	Unidade	5.00	61,20	0,01
↳ 14.5.3 "Te em aço forjado classe 10 ø 3/4"""	13,83	Unidade	1.00	13,83	0,00
↳ 14.5.4 "União em aço forjado classe 10 ø 3/4"""	11,25	Unidade	2.00	22,50	0,00
↳ 14.5.5 "Registro esfera ø 3/4"""	98,25	Unidade	1.00	98,25	0,01
↳ 14.5.6 "Luva em aço forjado classe 10 ø 3/4"""	25,36	Unidade	3.00	76,08	0,01
↳ 14.6 VIDROS					
↳ 14.6.1 Vidro liso incolor 4mm	95,50	M2	62.58	5976,39	0,59
↳ 14.6.2 Vidro canelado incolor 4mm	104,00	M2	2.10	218,40	0,02
↳ 14.6.3 Espelho de cristal 4mm, com moldura de alumínio, acabamento em laminado	92,34	M2	11.40	1052,68	0,10
15 INSTALAÇÕES REDE LÓGICA					
↳ 15.1 REDE LÓGICA					
↳ 15.1.1 "Eletroduto de pvc rígido rosável 32mm (1 1/4""), fornecimento e instalação"	19,86	M	110.00	2184,60	0,21
↳ 15.1.2 "Curva 90° p/ eletroduto rosável 1 1/4"" "	12,70	Unidade	26.00	330,20	0,03
↳ 15.1.3 "Luva pvc rosável p/ eletroduto 1 1/4"" "	4,80	Unidade	45.00	216,00	0,02
↳ 15.1.4 "Bucha/arruela alumínio 1 1/4"" "	0,58	Cj	45.00	26,10	0,00
↳ 15.1.5 Cabo telefônico CCI-50 2 pares (uso interno) - fornecimento e instalação	19,85	M	130.00	2580,50	0,25
↳ 15.1.6 Cabo UTP 4 pares categoria 6	10,25	M	205.00	2101,25	0,21
↳ 15.1.7 Obturador com haste padrão TELEBRAS	9,89	Unidade	1.00	9,89	0,00



↳ 15.1.8 Quadro de distribuição para telefone n.3, 40X40X12cm em chapa metálica, sem Acessórios, padrão Telebrás, fornecimento e instalação

228,56

↳ 15.1.9 Conector RJ45 (fêmea), para lógica

6,45

↳ 15.1.10 "Espelho plástico RJ11/RJ45 2X4", 2 saídas"

13,07

↳ 15.1.11 Tomada para telefone de 4 pólos padrão Telebrás - fornecimento e instalação

10,25

↳ 15.1.12 "Caixa pvc 4" X 4" p/ eletroduto"

4,75

Ξ 16 PORTAL DE ACESSO

↳ Ξ 16.1 MUROS E FECHOS

↳ 16.1.1 Muro em cobogó h=1,80m - Padrão FNDE

358,62

Unidade

1.00

228,56

0,02

↳ 16.1.2 Portão de abrir em metalon 40x40mm c/ 10cm 2fls

396,89

Unidade

19.00

122,55

0,01

↳ 16.1.3 "Tirante com rosca total, ref. DP-48, Ø 1 1/4""x600mm, fabricação REAL PERFIL ou similar"

38,72

Unidade

5.00

51,25

0,01

↳ Ξ 16.2 COBERTURA

↳ 16.2.1 Estrutura para telha cerâmica, em madeira aparelhada, apoiada em parede

64,56

Unidade

15.60

1007,14

0,10

↳ 16.2.2 Cobertura em telha cerâmica tipo canal, com argamassa traço 1:3 (cimento e areia) e arame recoberto

39,44

Unidade

9.20

362,85

0,04

↳ 16.2.3 Cumeeira com telha cerâmica embocada com argamassa traço 1:2:8 (cimento, cal hidratada e areia)

20,72

Unidade

15.60

323,23

0,03



Ξ 17 LIMPEZA DA OBRA

↳ Ξ 17.1 LIMPEZA

↳ 17.1.1 Limpeza geral	4,55	M2	853,20	3882,06	0,38
TOTAL:			1021266,05		100



Localização das Escolas Municipais na Zona Rural

PARAGOMINAS

Scoria
DM
Vila JEM
En. 60
Scoria
EM
CERASA
Vila Rio Meio
Canto dos Nereidas
EM

Rua 100 Almofadas
Centro dos Nereidas

Rua
100
Scoria
Canto dos Nereidas
EM

PRIMEIRO URBANO
Ribeira Gabriel
Rio 29
Santana



Vila Várzea
Vila Rio Branco
Vila São Francisco
Vila Rio Boa Esperança

Colônia Rio Avel
Colônia Rio Avel

Vila Avelox
EM

Colônia São José

Colônia São José

EM

Vila Várzea
EM

EM
EM

ESTADO DO MARANHÃO

DOMELISEU

EMEF AREIA
FRANCIA

LEGENDA
Escola Municipais

EM

PLANTA ALTIMÉTRICA


(CURVAS DE NÍVEL)



PREFEITURA MUNICIPAL DE ULIANÓPOLIS SECRETARIA MUNICIPAL DE EDUCAÇÃO		ÁREA: 10.000,00m ²
PROJETO: E.M.E.F AREIA BRANCA (28 SALAS) < COLÔNA AREIA BRANCA >	DESENHO: SIDNEY LIMA	PERIMETRO: 400,00 m
RASONS MUNICIPAL 	EXECUÇÃO: H.B. LIMA TOPOGRAFIA GEOLEITURA	ESCALA: 1/1000
Educação Francisco Leal Assessoria Técnica Coordenação Geral	MUNICÍPIO: ULIANÓPOLIS ESTADO: PARÁ	DATA: JULHO. 2012
	CÓDIGO ENCR. / N/C	



PLANTA PLANIMÉTRICA

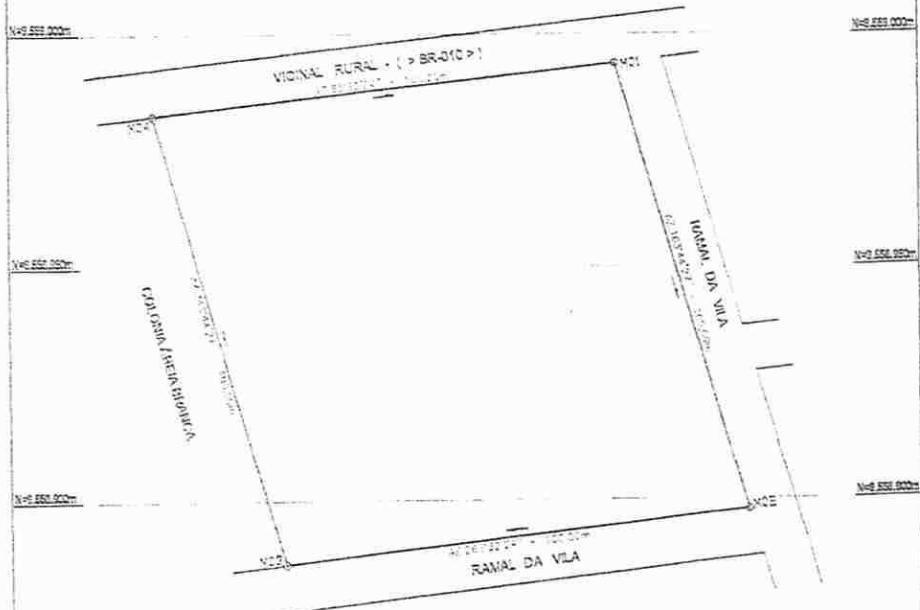

PREFEITURA MUNICIPAL DE ULIANÓPOLIS SECRETARIA MUNICIPAL DE EDUCAÇÃO		ÁREA: 10.000,00m ²
PROJETO: E.M.E.F. ÁREA A BRANCA (CESPAS) < COLINA ÁREA BRANCA >		PERÍMETRO: 400,00 m
RESPONSÁVEL TÉCNICO: 	DESENHO: SIDNEY LIMA	ESCALA: 1:1000
	EXECUÇÃO: F.B. OLIVEIRA TÉCNICO MUNICÍPIO: ULIANÓPOLIS ESTADO: PARA CÓDIGO ENCR (N.C.)	DATA: JULHO/2012



COLÔNIA AREIA BRANCA
COORDENADAS

VÉRTICES		AZIMUTE	DISTÂNCIA EM METROS	COORDENADAS	
DE	PARA			E (UTM)	N (UTM)
M01	M02	83°32'24"	100,00m	198.671,65	9.558.982,38
M02	M03	163°44'27"	100,00m	198.771,01	9.558.993,64
M03	M04	263°32'24"	100,00m	198.799,01	9.558.897,64
M04	M01	343°44'27"	100,00m	198.699,64	9.558.856,38





Anotação de Responsabilidade Técnica - ART
Lei nº 6.495, de 7 de dezembro de 1977

CREA-PA

Conselho Regional de Engenharia e Agronomia do Pará

Minuta da ART - 6324D PA/578

Profissional: EDMILSON KANGUSSU LEAL

Fones: 98838078

Carteira: 6324D PA

C.P.F.: 10374035253

Título: ENGENHEIRO AGRÔNOMO

Empresa:

Registro:

C.N.P.J.:

Fone:

Tipo de ART: Normal
Sub Empreitada: Não

Classificação da ART: Outros
Vinculos:

Área de Atuação: Agronomia

Contratante: Sidney Costa de Lima

CPF/CNPJ: 45062181215

Fone: 9433352730

Proprietário: Prefeitura Municipal de Uiramópolis

CPF/CNPJ: 63334672000160

Fone: 8137261205

Endereço do Objeto: Assentamento Nova Caiana Rural Uiramópolis/PA 68632000

Serviços			
Natureza	Unidade	Quantidade	Atividades
Topografia	Metro quadrado	10.000,00	Levantamento
Valor: R\$ 600,00	Data: 17/07/2012	Início: 17/07/2012	Entidade: Nenhuma
Descrição: Levantamento Plano-Bilímetrico de um imóvel rural com área de 10.000,00 m ² , da Prefeitura Municipal de Uiramópolis com coordenadas geográficas de Latitude: -04 00 58,41281° e Longitude: -47 38 55,43176°.	Baixa de pagamento:		

Taxa: R\$ 40,00 Vencimento: 28/07/2012 Pagamento:

Multa: R\$ 0,00 Baixa de pagamento:

Boleto: 00180712787000353

Responsável pelo baixa:

Relatório para Conferência da Minuta

Este relatório é somente para conferência do dado e controle de numerização do registro da ART. Para a obtenção da documentação - ART DEFINITIVA execute os seguintes passos:

1. Efetuar conferência dos dados;
2. Efetuar pagamento de boleto da ART;
3. Entregar o boleto à ART referente ao pedido e solicitar:





Ministério da Educação
Fundo Nacional de Desenvolvimento da Educação
Coordenação Geral de Infra-Estrutura – CGEST

FNDE
Fundo Nacional
de Desenvolvimento
da Educação



MEMORIAL DESCRIPTIVO MEMORIAL DESCRIPTIVO



PROJETO ESPAÇO EDUCATIVO URBANO II 06 SALAS DE AULA

AUTORES:

Gustavo de Melo Silveira – CREA 9.784 D-DF
Marcelo Tonazzo Lissa – CREA 8.342 D-DF

REVISÃO:

Coordenação Geral de Estudos e Análises – CGEAN / DIPRO / FNDE
Outubro/2006



MEMORIAL DESCRIPTIVO

1. PARTIDO ARQUITETÔNICO

O presente projeto destina-se a uma escola de um pavimento com seis salas de aula, a ser implantada em pequenos núcleos urbanos nas diversas regiões do Brasil através do Fnde - Fundo Nacional do Desenvolvimento da Educação.

Por ser um projeto piloto, com repetição de construção, foi concebido de uma forma simples e ao mesmo tempo arrojada, de modo a se conseguir o máximo em termos de flexibilidade na implantação das salas de aula, além de se adaptar facilmente à maioria dos terrenos.

A premissa básica foi a de criar uma linguagem ao mesmo tempo moderna e brasileira, mostrando as tradições arquitetônicas e espaciais de nosso país, adaptada às nossas condições climáticas e culturais. A brasiliidade almejada vem das comunidades indígenas, da oca, do espaço comunitário, do centro de convívio onde acontecem as trocas de experiências para solucionar os problemas, do local sombreado e bem ventilado, agradável em seu interior. Sem, contudo, esquecermos a harmonia e o arrojo que os métodos construtivos atuais nos proporcionam.

A configuração adotada foi a de um hexágono, em forma de tenda, na qual as atividades vão se acoplando ao corpo principal como edificações autônomas, sem, contudo, perder sua ligação física. Dois blocos menores acolhem as atividades administrativas e de serviços, e um bloco maior acolhe as atividades pedagógicas. Todos são ligados por pequenas passarelas em duas águas.

No corpo principal (em forma de hexágono) está o Recreio, onde acontecerão todas as atividades comunitárias e de recreação dos alunos; um jardim central fornece um ambiente mais agradável e aconchegante, quebrando o grande pano de piso cerâmico, envolvendo o jardim, seis bancos de concreto. Na parte central existe um lanternim que ultrapassa a cobertura e cria um espaço para a colocação de uma esquadria, que dará luminosidade e fará a retirada do ar quente do espaço aéreo.

Em um dos blocos menores, temos a área Administrativa com a Diretoria da Escola, Sala de Professores, Secretaria, Almoxarifado e dois banheiros. No outro bloco estão as atividades de Serviços, com dois sanitários para alunos, uma cozinha industrial, um vestiário para funcionários, uma despensa e uma área de serviço ligada às atividades dos funcionários.



No bloco maior, estão as salas de aula com capacidade para 36 alunos cada, uma sala de leitura e uma sala de informática. A ligação entre os blocos será através de uma passarela cujo telhado está abaixo dos telhados principais.

Todos os armários foram concebidos em alvenaria, revestidos em cerâmica na parte interna por facilidade de execução e manutenção. Os tampos serão todos em granito polido. As portas serão em madeira revestida com laminado metalamínico (fórmica).

O projeto estrutural foi concebido para uma base (blocos e cintas) em concreto armado, sendo que a estrutura principal poderá ter dois tipos de materiais: Concreto ou Aço. A cobertura poderá ser em dois tipos: Aço ou Madeira, sendo que a de aço pode ser usada nos dois tipos de estrutura e a de madeira apenas com a estrutura de concreto. Para os blocos de Serviços e Administrativo e para as Salas de Aula, o fechamento superior será em laje pré-moldada.

O fornecimento de água será através de uma caixa d'água metálica, tipo taça ou resevatório de concreto armado, com 20.000 litros de capacidade, atendendo à escola e formando um elemento vertical de marcação da escola.

Para a área externa à edificação, acreditamos ser fundamental a instalação de um playground e uma horta, onde os alunos podem cultivar e produzir seu próprio alimento. Será aconselhável o cercamento do terreno, que se fará com muro baixo de alvenaria e cerca, conforme proposta apresentada no detalhamento.





2. PROJETOS ESPECÍFICOS DE IMPLANTAÇÃO

O Projeto Espaço Educativo Urbano II não tem um terreno definido onde será edificado, podendo ser implantado nas diversas regiões do Brasil, de modo que o **PROJETO DE IMPLANTAÇÃO** deverá ser orientado e coordenado por profissionais capacitados.

Os autores dos projetos deverão sempre ser consultados na decisão de alterações do partido arquitetônico e/ou do dimensionamento dos diversos sistemas que compõem a Edificação, e mesmo na escolha dos profissionais que farão os trabalhos.

Projetos Necessários:

- Arquitetura - Situação e Urbanização
- Fundações - Implantação
- Elétrica - Implantação
- Telefone - Implantação
- Hidrossanitária - Implantação





3. AUTORIA DOS PROJETOS

Coordenação / Arquitetura:

Arq. Gustavo de Melo Silveira – 9.784 D-DF

Arq. Marcelo Tonazzo Lissa – 8.342 D-DF

Estrutura:

Eng.

Elétrica:

Eng. Daniel Carpovicz Botelho - 10.458 / D-DF

Hidrossanitário:

Eng. Daniel Carpovicz Botelho – 10.458 / D-RS

Orçamento / Caderno de Encargos:

Eng. Eduardo Naves Vilela – 46.351 D/ MG

Colaboração / Desenho:

Arq. Graziela Martins

Revisão: Coordenação Geral de Estudos e Análises – CGEAN (2006)

Arquitetura, Projeto Hidro-sanitário e Memoriais:

Arq. Tiago Lippold Radünz – 111905 D/RS

Projeto Estrutural:

Eng. Manoel Fernando Pereira Santos - 2000820 D/PB

Projeto Elétrico:

Eng. Marcus Vinícius Galletti Arraes – 10077 D/GO

Orçamento:

Arq. Willamy Mamede da Silva Dias – 7417 D/PB

Eng. Claudia Maria Videres Trajano – 5307 D/PB





4. ESPECIFICAÇÃO DE MATERIAIS

No presente projeto, a definição das cores a serem utilizadas na escola ficará a critério da empresa contratada para a execução. Isso evitaria que todas as escolas financiadas pelo FNDE tivessem a mesma cor. Para tanto, propomos um estudo de cores em anexo, onde são sugeridas algumas combinações de tonalidades, bem como as combinações que não devem ser utilizadas.

- **Salas de aula:**

Piso – Cerâmica Marca CECRISA Linha Hercules AL e GR ou similar, formato 40x40 cm e PEI 4, cores Bege e Cinza conforme projeto de paginação de piso.

Parede – Barra protetora em cerâmica Marca ELIANE linha Arquitetura, cor branco neve ou similar, formato 10x10 cm e PEI 3, com h=1,10 m. O restante da parede em pintura acrílica SUVINIL semibrilho ou similar - Cor conforme Estudo de Cores.

Teto – Forro em laje pré-moldada com acabamento em pintura acrílica marca SUVINIL semibrilho ou similar – Cor Branco Gelo.

- **Sala de Leitura:**

Piso – Cerâmica PEI 4 Marca CECRISA Linha Hercules AL e GR ou similar, formato 40x40 cm, cores Bege e Cinza conforme projeto de paginação de piso.

Parede – Barra protetora em cerâmica Marca ELIANE linha Arquitetura, cor branco neve ou similar, formato 10x10 cm e PEI 3, com h=1,10 m. O restante da parede em pintura acrílica marca SUVINIL semibrilho ou similar - Cor conforme Estudo de Cores.

Teto – Forro em laje pré-moldada com acabamento em pintura acrílica marca SUVINIL semibrilho ou similar – Cor Branco Gelo.



• **Sala de Informática:**

Piso – Cerâmica Marca CECRISA Linha Hercules AL e GR ou similar, formato 40x40 cm e PEI 4, cores Bege e Cinza conforme projeto de paginação de piso.

Parede – Barra protetora em cerâmica PEI 3 Marca ELIANE linha Arquitetura, cor branco neve ou similar, formato 10x10 cm, com h=1,10 m. O restante da parede em pintura acrílica marca SUVINIL semibrilho ou similar - Cor conforme Estudo de Cores.

Teto – Forro em laje pré-moldada com acabamento em pintura acrílica marca SUVINIL semibrilho ou similar – Cor Branco Gelo.

• **Pátio Interno e passarelas de ligação:**

Piso – Cerâmica Marca CECRISA Linha Hercules AL e GR ou similar, formato 40x40 cm e PEI 4, cores Bege e Cinza conforme projeto de paginação de piso. Na calçada será cimentado desempenado.

Teto – Telhado com madeiramento e telhas cerâmicas aparentes.

• **Diretoria:**

Piso – Cerâmica Marca CECRISA Linha Hercules AL e GR ou similar, formato 40x40 cm e PEI 4, cores Bege e Cinza conforme projeto de paginação de piso.

Parede – Rodapé cerâmico 8,5x40, PEI 4, marca CECRISA ou similar na cor Cinza. O restante da parede em pintura Acrílica SUVINIL semibrilho ou similar – Cor conforme Estudo de Cores.

Teto – Forro em laje pré-moldada com acabamento em pintura acrílica marca SUVINIL semibrilho ou similar – Cor Branco Gelo.



Ministério da Educação
Fundo Nacional de Desenvolvimento da Educação
Coordenação Geral de Infra-Estrutura - CGEST



• **Secretaria e Arquivo:**

Piso – Cerâmica Marca CECRISA Linha Hercules AL e GR ou similar, formato 40x40 cm e PEI 4, cores Bege e Cinza conforme projeto de paginação de piso.

Teto – Forro em laje pré-moldada com acabamento em pintura acrílica marca SUVINIL semibrilho ou similar – Cor Branco Gelo.

• **Sala de Professores:**

Piso – Cerâmica Marca CECRISA Linha Hercules AL e GR ou similar, formato 40x40 cm e PEI 4, cores Bege e Cinza conforme projeto de paginação de piso.

Parede – Rodapé cerâmico 8,5x40, PEI 4, Marca CECRISA ou similar na cor Cinza. O restante da parede em pintura Acrílica marca SUVINIL semibrilho ou similar – Cor conforme Estudo de Cores.

Teto – Forro em laje pré-moldada com acabamento em pintura acrílica marca SUVINIL semibrilho ou similar – Cor conforme Branco Gelo.

• **Almoxarifado:**

Piso – Cerâmica Marca CECRISA Linha Hercules AL e GR ou similar, formato 40x40cm e PEI 4, cores conforme projeto de paginação de piso.

Parede – Rodapé cerâmico 8,5x40, PEI 4, Marca CECRISA ou similar na cor Cinza. O restante da parede em pintura Acrílica marca SUVINIL semibrilho ou similar – Cor conforme Estudo de Cores.

Teto – Forro em laje pré-moldada com acabamento em pintura acrílica marca SUVINIL semibrilho ou similar – Cor Branco Gelo.



• **Wc's administrativo:**

Piso – Cerâmica Marca CECRISA Linha Hercules AL e GR ou similar, formato 40x40 cm e PEI 4, cores Bege e Cinza conforme projeto de paginação de piso.

Parede – Cerâmica marca ELIANE, linha Arquitetural na cor branco, ou similar, formato 10x10cm e PEI 3, até o teto.

Teto – Forro em laje pré-moldada com acabamento em pintura acrílica marca SUVINIL semibrilho ou similar – Cor Branco Gelo.

• **Cozinha:**

Piso – Cerâmica Marca CECRISA Linha Hercules AL e GR ou similar, PEI 4 e formato 40x40 cm, cores Bege e Cinza conforme projeto de paginação de piso.

Parede – Cerâmica marca ELIANE, linha Arquitetural na cor branco, ou similar, formato 10x10cm e PEI 3, até o teto.

Teto – Forro em laje pré-moldada com acabamento em pintura acrílica marca SUVINIL semibrilho ou similar – Cor Branco Gelo.

• **Despensa:**

Piso – Cerâmica Marca CECRISA Linha Hercules AL e GR ou similar, formato 40x40 cm PEI 4, cores Bege e Cinza conforme projeto de paginação de piso.

Parede – Cerâmica marca ELIANE, linha Arquitetural na cor branco, ou similar, formato 10x10cm e PEI 3, até o teto.

Teto – Forro em laje pré-moldada com acabamento em pintura acrílica marca SUVINIL semibrilho ou similar – Cor Branco Gelo.



• **Vestiário:**

Piso – Cerâmica, marca CECRISA Linha Hercules AL e GR PEI 4, ou similar, formato 40x40 cm, cores Bege e Cinza conforme projeto de paginação de piso.

Parede – Cerâmica marca ELIANE, linha Arquitetural na cor branco, ou similar, formato 10x10cm e PEI 3, até o teto.

Teto – Forro em laje pré-moldada com acabamento em pintura acrílica SUVINIL semibrilho ou similar – Cor Branco Gelo.

• **Área de Serviço:**

Piso – Cerâmica PEI 4 marca CECRISA Linha Hercules AL e GR ou similar, formato 40x40 cm, cores Bege e Cinza conforme projeto de paginação de piso.

Parede – Cerâmica marca ELIANE, linha Arquitetural na cor branco, ou similar, formato 10x10cm e PEI 3, até o teto.

Teto – Forro em laje pré-moldada com acabamento em pintura acrílica SUVINIL semibrilho ou similar – Cor Branco Gelo.

• **Sanitários Coletivos:**

Piso – Cerâmica PEI 4 marca CECRISA Linha Hercules AL e GR ou similar, formato 40x40 cm, cores Bege e Cinza conforme projeto de paginação de piso.

Parede – Cerâmica marca ELIANE, linha Arquitetural na cor branco, ou similar, formato 10x10cm e PEI 3, até o teto.

Teto – Forro em laje pré-moldada com acabamento em pintura acrílica marca SUVINIL semibrilho ou similar – Cor Branco Gelo.



• **Circulações:**

Piso – Cerâmica PEI 4, marca CECRISA Linha Hercules AL e GR ou similar, formato 40x40 cm, cores Bege e Cinza conforme projeto de paginação de piso.

Parede – Barra protetora em cerâmica PEI 3, marca ELIANE 10x10cm, linha Arquitetural, cor Branco Neve, ou similar, com h=1,10 m . O restante da parede em pintura acrílica marca SUVINIL semibrilho ou similar – Cor conforme Estudo de Cores

Teto – Forro em laje pré-moldada com acabamento em pintura acrílica marca SUVINIL semibrilho ou similar – Cor Branco Gelo.

• **Fachada:**

Parede – Barra protetora em cerâmica PEI 3, marca ELIANE 10x10cm, linha Arquitetural, cor Branco Neve, ou similar, com h=1,10 m . O restante da parede em pintura acrílica marca SUVINIL semibrilho ou similar – Cor conforme Estudo de Cores.

• **Estrutura:**

Terá acabamento conforme o tipo de estrutura a ser empregada.

A - Concreto – Pintura Acrílica marca SUVINIL semibrilho ou similar sobre fundo preparador de superfície – Cor conforme Estudo de Cores.

• **Esquadrias:**

A - Ferro - Pintura anti-corrosiva zarcão e acabamento em esmalte sintético marca SUVINIL ou similar – Cor conforme Estudo de Cores.

B - Madeira – Portas em madeira semi-oca emassadas e pintadas com esmalte sintético – Cor conforme Estudo de Cores.



QUADRO DE ESQUADRIAS (PARA ESCOLA DE 06 SALAS DE AULA)

COD.	QUAN T.	LOCAL DE APLICAÇÃO	DIMENSÕES (m)			MATERIAL	ÁREA UNIT.	ÁREA TOTAL
			P	C	H			
EF1	07	Wc's Adm, Vestiário, Despensa, Depósito, Sanitários Serviço	1.50	0.50	0.60	Ferro	0.30m ²	2.10 m ²
EF2	06	Arquivo, Sanitários Fem. e Masc., Almoxarifado, Área de Serviço	1.50	1.20	0.60	Ferro	0.72m ²	4.32 m ²
EF3	04	Cozinha, Sala Prof, Diretoria	1.20	1.40	0.90	Ferro	1.12m ²	5.04 m ²
EF4	01	Secretaria	1.20	1.20	0.90	Ferro	1.40m ²	1.08 m ²
EF5	18	Diretoria, Sala Prof, Secretaria, Salas de Aula	1.20	2.00	0.90	Ferro	1.80m ²	32.40m ²
EF6	01	Cozinha	0.80	1.80	1.30	Ferro	2.34m ²	2.34 m ²
EF7	12	Salas de aula	1.10	2.00	0.60	Ferro	1.20m ²	14.40m ²
EF8	06	Lanternim	---	2.20	0.60	Ferro	1.20m ²	7.92 m ²
EF9	02	Sala Informática, Sala Leitura	2.23	3.50	0.30	Ferro	1.05m ²	2.10m ²
PORATAS								
PM1	05	Arquivo, Wc's e Despensa	---	0.70	2.10	Madeira	1.47m ²	7.35m ²
PM2	08	Admin., Cozinha, Sanit. público	---	0.80	2.10	Madeira	1.68m ²	13.44m ²
PM3	08	Salas de Aula	---	0.90	2.10	Madeira	1.89m ²	15.12m ²

LEGENDA: P=peitoril, C=comprimento, H=altura.

• Bancadas:

Todas as bancadas serão em alvenaria com tampo em granito Cinza "Andorinha" polido. O fundo e as laterais internas serão em cerâmica ELIANE 10x10cm, PEI 3, linha Arquitetural, cor Branco Neve, ou similar, conforme projeto de detalhamento. As portas e prateleiras internas serão em madeira revestida com laminado metalamínico (fórmica).





Quando houver cuba, esta deverá ser de aço inox com dimensões conforme projeto.

A bancada dos sanitários masculino e feminino do Bloco de Serviço será em concreto armado aparente pintado com verniz fosco.

• **Louças:**

- Bacia com caixa acoplada, marca DECA, Ref: CP-929, ou similar (Vestiário e Sanitários Administrativo);
- Bacia sanitária, Marca DECA, linha Ravena Ref: P9, cor branco gelo ou similar (Sanitários Alunos – Bloco Serviço)
- Lavatório com coluna L91 e C9, cor branco gelo, marca DECA, CR-37, ou similar;
- Cuba de embutir universal Oval, 400x300mm, Marca DECA, cor branco gelo ou similar (Santiário Alunos – Bloco Serviço);
- Tanque DECA TQ-25 com coluna, cor creme, ou similar.

• **Metais:**

- Torneira para lavatório acabamento cromado, marca DECA linha Prata, Cód. 1199 C50, ou similar;
- Torneira para pia de cozinha acabamento cromado com bica móvel de mesa e registro tipo estrela. Marca ESTEVES, Linha Mônaco VTM 40 ou similar;
- Torneira de jardim/tanque para mangueira – marca DECA linha de uso geral, Cód. 1153 C39 ou similar,
- Registro de pressão com manopla cromada DECA, Ref. 1416, linha C40 ou similar.
- Chuveiro elétrico de plástico marca LORENZENTTI ou similar.





• **Acessórios de louça para banheiro:**

- Papeleira DECA com rolete plástico Cod. A 480 17 (Vestiário e Sanitários) ou similar.
- Cabide simples DECA Cód. A 680 17 (Vestiário, Sanitário Alunos e Sanitário Administrativo) ou similar.
- Saboneteira de porcelana DECA Cód. A180 17 (Vestiário, Sanitário Alunos e Sanitário Administrativo) ou similar.

• **Ferragens:**

- Fechadura marca LA FONTE, linha Residence cj2176, maçaneta/espelho, cabamento cromado brilhante ou similares;
- Dobradiça de latão ou aço, marca LA FONTE, ref. 85 ou similar, acabamento cromado brilhante, tipo média 3x1/2", com anéis e parafusos;
- Tarjeta em aço inox para banheiro (tipo livre / ocupado), marca STANLEY ou similar.

• **Luminárias:**

- Luminária de sobrepor marca ITAIM, ou similar fixada no vigamento. Lâmpada fluorescente 2x20W - Recreio, conforme projeto;
- Luminária de sobrepor, marca ITAIM, ou similar, fixada na laje. Lâmpada fluorescente 2x40W - Cômodos internos, conforme projeto.





• **Caixa d'água:**

Castelo d'água tipo taça em aço com base em concreto conforme especificação do fabricante.

Pintura Esmalte Sintético marca SUVINIL ou similar – Cor Branco Gelo, Areia ou Cinza Claro sobre tratamento em zarcão.

• **Vidros:**

Vidro liso espessura 4mm em todas as janelas.

OBSERVAÇÃO:

- Para fins de orçamento e execução, no projeto específico de implantação deverá ser observado o item relativo ao muro de fechamento do terreno, inclusive portões de acesso conforme projeto arquitetônico e detalhes.





5. QUADRO DE ÁREAS

Para efeito de cálculo foi considerado o limite externo da edificação, inclusive estrutura.

ITEM	ÁREA CONSTRUÍDA
Bloco Pedagógico	360.36 m ²
Circulação - Pedagógico	87.26 m ²
Bloco Administrativo	74.81 m ²
Circulação - Administrativo	23.86 m ²
Bloco Serviço	74.81 m ²
Circulação Serviço	23.86 m ²
Pátio Central	175.35 m ²
Passarelas	33.69 m ²
TOTAL	854.00 m²
Pórtico de entrada	14.67 m ²





6. APRESENTAÇÃO DOS PROJETOS

Todos os projetos foram elaborados em meio magnético através do Software AUTOCAD R14.

As pranchas dos Projetos foram montadas em ambiente "Espaço do Papel" através de "Viewports" na área gráfica. As margens e os carimbos estão no "Espaço do Papel", onde o carimbo é um bloco editável (atributos).

As pranchas do projeto arquitetônico e do detalhamento encontram-se em arquivos do tipo ".DWG". Nestes arquivos estão todos os desenhos para a montagem do projeto de Arquitetura e Detalhamento (de 01 à 16 para Arquitetura e 01 a 13 para o Detalhamento).

Para o projeto de **ARQUITETURA**, são apresentados os seguintes arquivos:

Prancha 01/16	ARQ01_IMPLANTAÇÃO.dwg
Prancha 02/16	ARQ02_COBERTURA.dwg
Prancha 03/16	ARQ03_LAYOUT-GERAL.dwg
Prancha 04/16	ARQ04_PEDAGÓGICO.dwg
Prancha 05/16	ARQ05_ADMINISTRATIVO.dwg
Prancha 06/16	ARQ06_SERVIÇO.dwg
Prancha 07/16	ARQ07_PÁTIOCENTRAL.dwg
Prancha 08/16	ARQ08_PASSARELAS.dwg
Prancha 09/16	ARQ09_CORTES AA e BB.dwg
Prancha 10/16	ARQ10_CORTES CC DD EE.dwg
Prancha 11/16	ARQ11_VISTASGERAIS.dwg
Prancha 12/16	ARQ12_VISTAS.dwg
Prancha 13/16	ARQ13_PAGINAÇÃO DE PISO.dwg
Prancha 14/16	ARQ14_LUMINOTECNICO.dwg
Prancha 15/16	ARQ15_PLANTA DE ESQUADRIAS.dwg
Prancha 16/16	ARQ16_PAISAGISMO



Para o projeto de **DETALHAMENTO** da arquitetura, são apresentados os seguintes arquivos:

Prancha 01/12	DET01_Esquadrías1.dwg
Prancha 02/12	DET02_Esquadrías.dwg



Prancha 03/12	DET03_Porta e Portão.dwg
Prancha 04/12	DET04_Sanitarios1.dwg
Prancha 05/12	DET05_Sanitarios2.dwg
Prancha 06/12	DET06_Marcenaria1.dwg
Prancha 07/12	DET07_Marcenaria2.dwg
Prancha 08/12	DET08_Marcenaria3.dwg
Prancha 09/12	DET09_DetalhesConstrutivos1.dwg
Prancha 10/12	DET10_DetalhesConstrutivos2.dwg
Prancha 11/12	DET11_Cerca Portão Principal.dwg
Prancha 12/12	DET12_CercaServiço.dwg

O projeto de **ESTRUTURA** foi separado segundo as edificações que compõem o conjunto para facilitar a execução:

• **ESTRUTURA:**

Concreto Armado

Prancha 1/22	EST01_Administrativo-01.dwg
Prancha 2/22	EST02_Administrativo-02.dwg
Prancha 3/22	EST03_Administrativo-03.dwg
Prancha 4/22	EST04_Administrativo-04.dwg
Prancha 5/22	EST05_Central-01.dwg
Prancha 6/22	EST06_Central-02.dwg
Prancha 7/22	EST07_Central-03.dwg
Prancha 8/22	EST08_Estacas Padrão.dwg
Prancha 9/22	EST09_Pedagogico-01.dwg
Prancha 10/22	EST10_Pedagogico-02.dwg
Prancha 11/22	EST11_Pedagogico-03.dwg
Prancha 12/22	EST12_Pedagogico-04.dwg
Prancha 13/22	EST13_Pedagogico-05
Prancha 14/22	EST14_Pedagogico-06
Prancha 15/22	EST15_Pedagogico-07
Prancha 16/22	EST16_Peadgogico-08
Prancha 17/22	EST17_Pedagogico-09
Prancha 18/22	EST18_Pedagogico-10
Prancha 19/22	EST19_Serviço-01.dwg
Prancha 20/22	EST20_Serviço-02.dwg





Prancha 21/22 EST21_Serviço-03.dwg
Prancha 22/22 EST22_Serviço-04

Telhado

Prancha 1/4 TEL01_PatioCentral.dwg
Prancha 2/4 TEL02_PatioCentral.dwg
Prancha 3/4 TEL03_Adm-Serv.dwg
Prancha 4/4 TEL04_Salas.dwg

• **ELÉTRICA:**

Prancha 1/5 ELE01_Layout Geral.dwg
Prancha 2/5 ELE02_Pedagogico.dwg
Prancha 3/5 ELE03_Administrativo e Pátio.dwg
Prancha 4/5 ELE04_Serviço.dwg
Prancha 5/5 ELE05_ParaRaio.dwg

• **HIDROSSANITÁRIO:**

Prancha 1/5 HID01_AguaFria1
Prancha 2/5 HID02_AguaFria2
Prancha 3/5 HID03_AguaFria3
Prancha 4/5 HID04_Esgoto1
Prancha 5/5 HID05_Esgoto2

• **INCÊNDIO:**

Prancha 1/1 INC01_Escola.dwg

• **CASTELO D'ÁGUA**

Ver opções nas pastas *Castelo d'Água de Concreto* ou *Castelo d'Água Metálico*.

• **CADERNOS:**

Caderno de encargos.doc
Memorial descritivo.doc
Planilha orçamentária – Escola 06 Salas de aula.xls
Memorial descritivo.doc





Ministério da Educação
Fundo Nacional de Desenvolvimento da Educação
Coordenação Geral de Infra-Estrutura – CGEST

FNDE
Fundo Nacional
de Desenvolvimento
da Educação


Buscou-se através deste projeto antígir os objetivos através de uma edificação arquitetonicamente bem resolvida do ponto de vista estético, funcional e economicamente viável, adequando-se aos padrões contrutivos e industriais, culturalmente rica em informações espaciais e educativamente propícia ao ensino e aprendizagem das crianças de nosso país.

ARQUITETOS:

Gustavo Silveira – CREA 9.784 D/DF
Marcelo Lissa – CREA 8.342 D/DF



1 IMPLANTAÇÃO
ESTADO: RJ

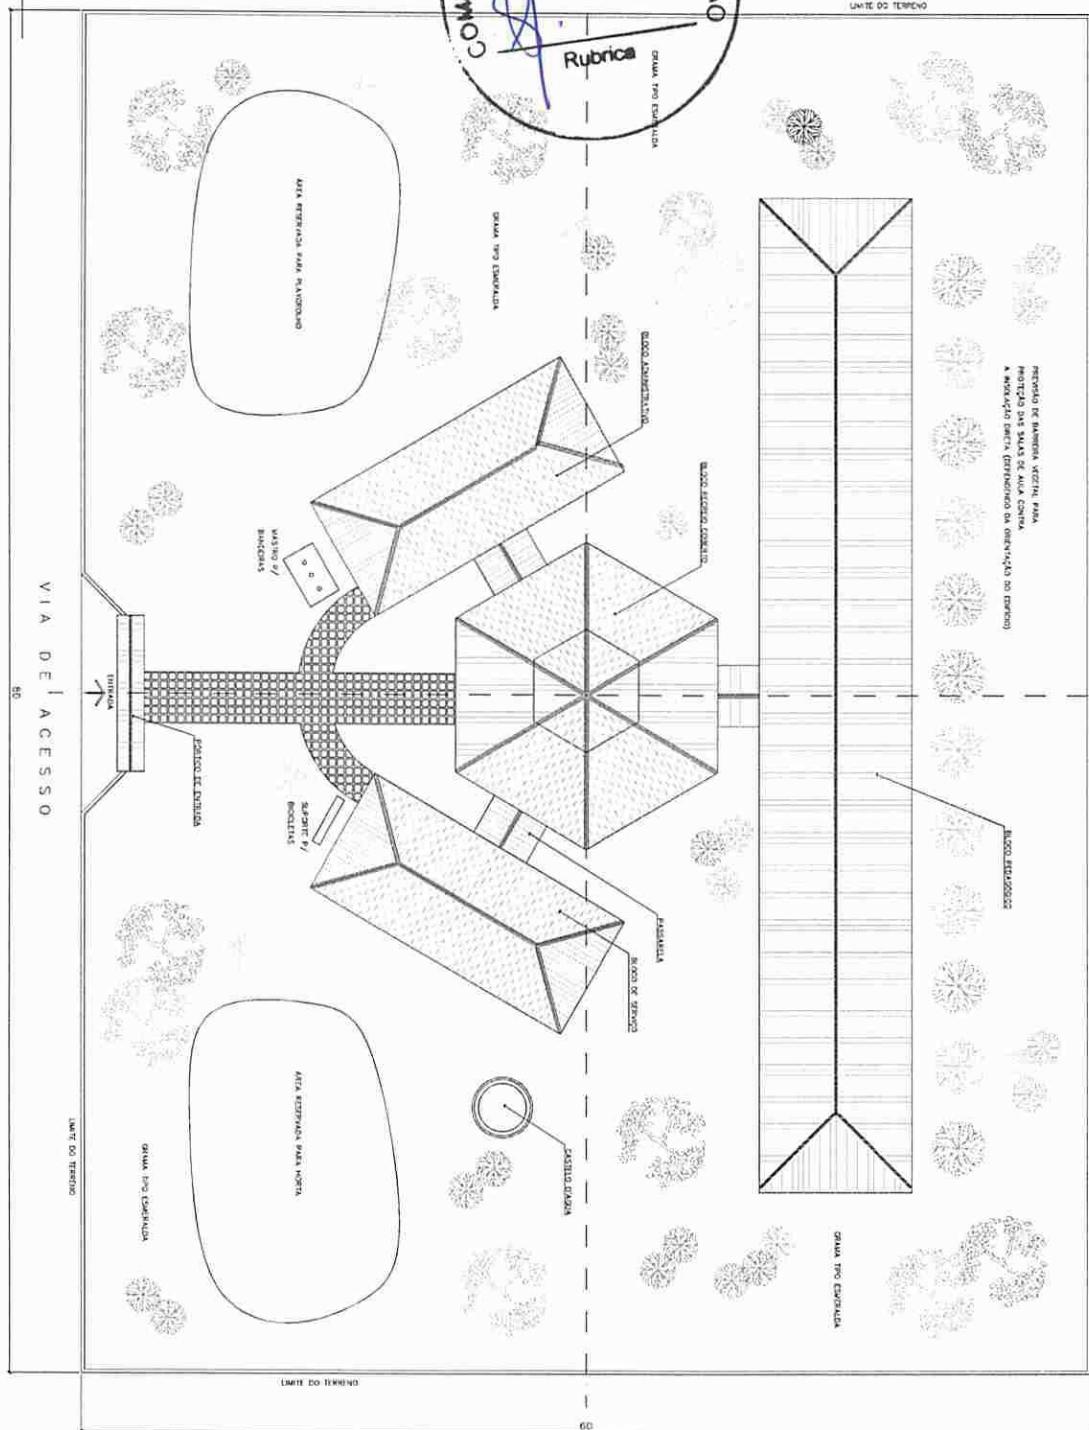

NOTA:
1 - A ANEXO APLICANDO E APENAS REFERENTE A UNA PERM
FICION DA INFRAESTRUTURA DE SISTEMA. REFERINDO SE FAZ REFERENCIA
PARA O DESPACHO DE ARQUITETURA LEVANDO EM CONSIDERACAO OS
- FABRICOS DO TERRENO.
- PROBLEMAS DE SOL E TERRA ENTRE COMUNES.

2 - QUADRO DE ESTUDOS DE PESQUISA SOBRE AMBIENTAL E TECNICO
ESTAMOS NA MELHOR CONDIÇÃO PARA FAZER ALGUMA QUESTÃO DE CONCERNIA
E ENCUMAR NO PROJETO PARA AMPLIAÇÃO


DIRETÓRIO DE ALTA CONCEPÇÃO


Vloco

ARQUITECTURA E CONSTRUÇÃO LTDA - CNPJ 00000-00000 - MARCA / CNPJ 00000-00000 - Série 00 / 00-000-000-000000000000

ARQ	ARQUITECTURA	PROPOSTA DE IMPLANTAÇÃO	
		01	18
REF/PROJ	PROJETO:	DATA:	ASSINATURA:
REF/PROJ	PROJETO:	DATA:	ASSINATURA:
FNDE
FONTE NACIONAL
DE DESENVOLVIMENTO
EDUCACIONAL

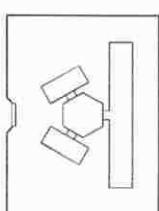

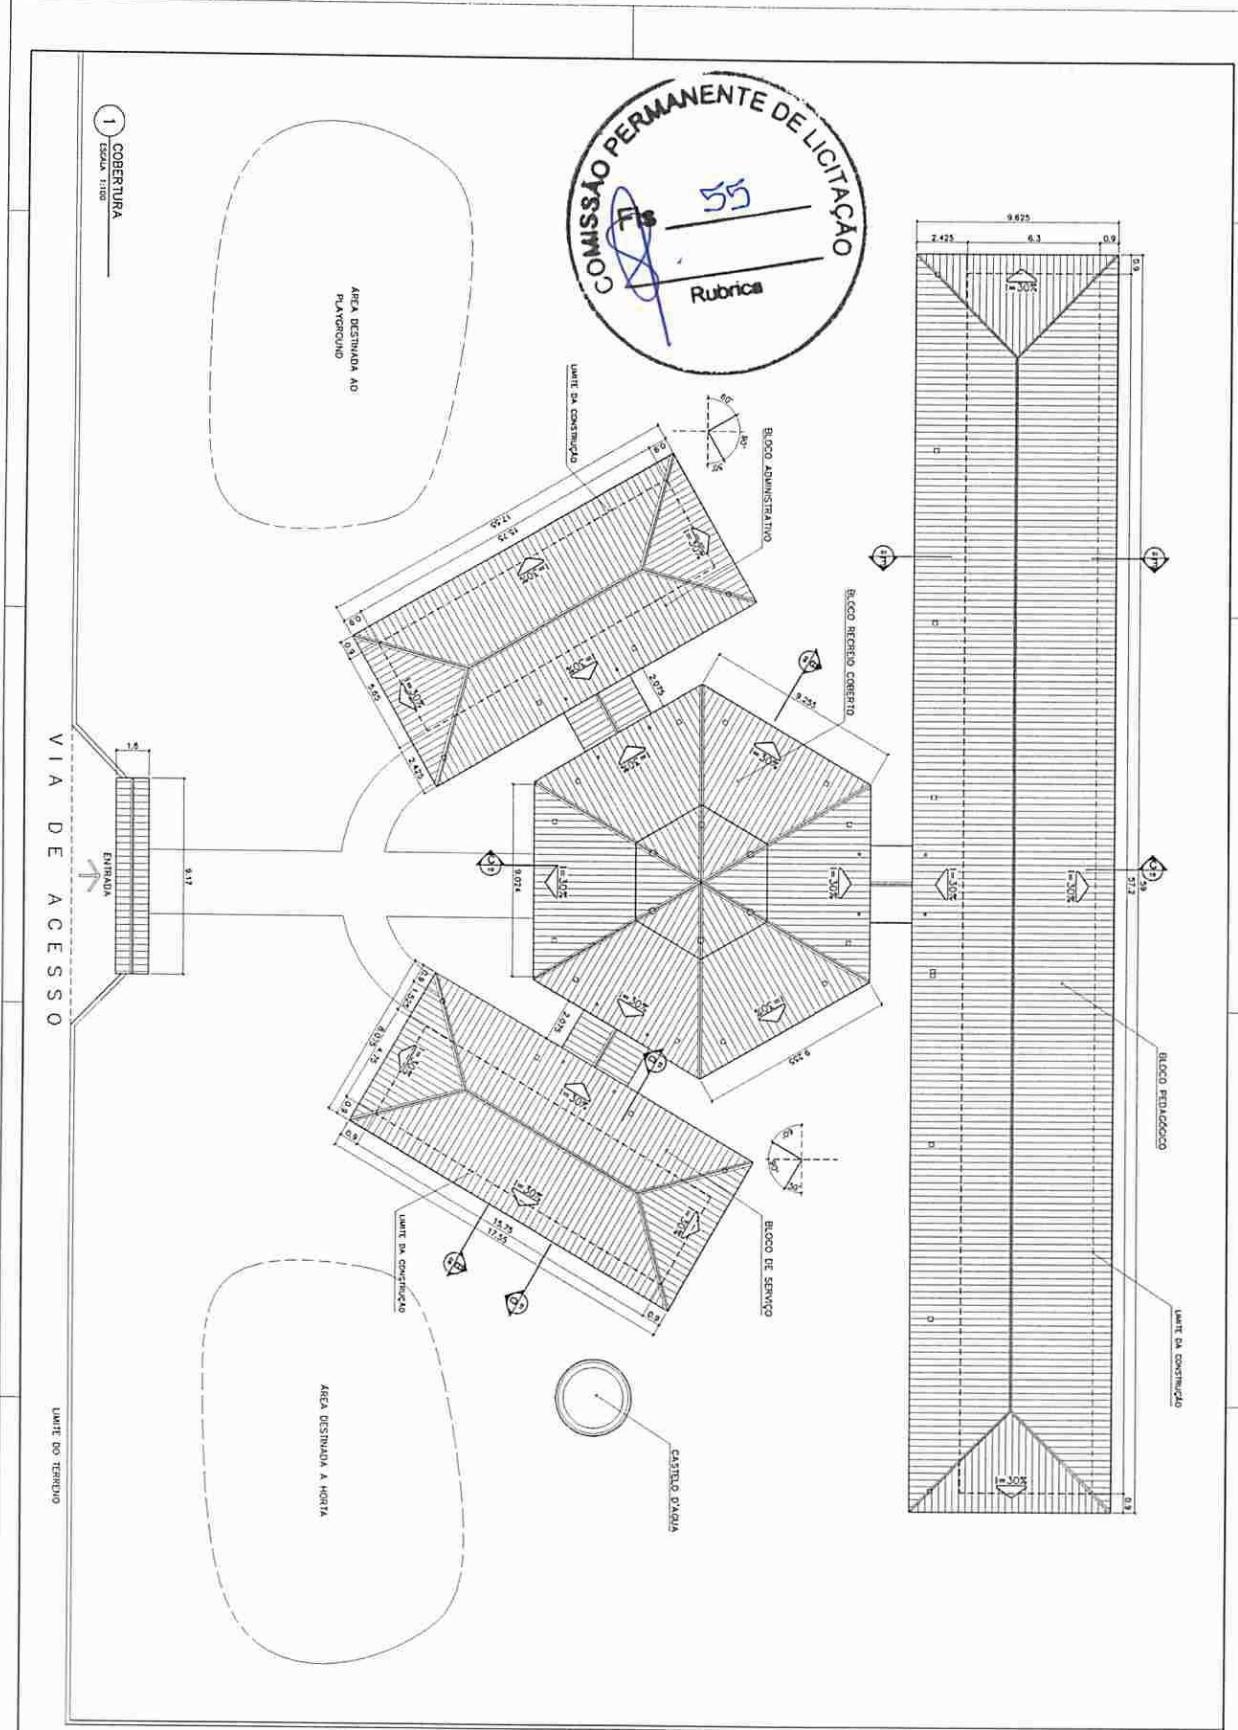


Arquitetura e Construção Ltda. (CNPJ: 35.380.147/0001-25) - www.arq3d.com.br

Mestrado da Educação

FADE Faculdade de Arquitetura e Design

EMPRESA:	EDUCAÇÃO EDUCAÇÃO
PROJETO:	PROJETO
TIPO DE PROJETO:	FACULDADE FAZENDA - FERROZOL
ALIMENTOS DE PROJETO:	ALIMENTOS DE PROJETO
REPÓRTER TECNICO:	REPORTER TECNICO
PLANEJAMENTO:	PLANEJAMENTO
PERIODICIDADE:	PERIODICIDADE
DATA:	DATA
ARQUITETURA:	ARQUITETURA
PROJETO:	PROJETO
ARQ:	ARQ
PLANTA DE COBERTURA	O2 / 4
DATA:	DATA

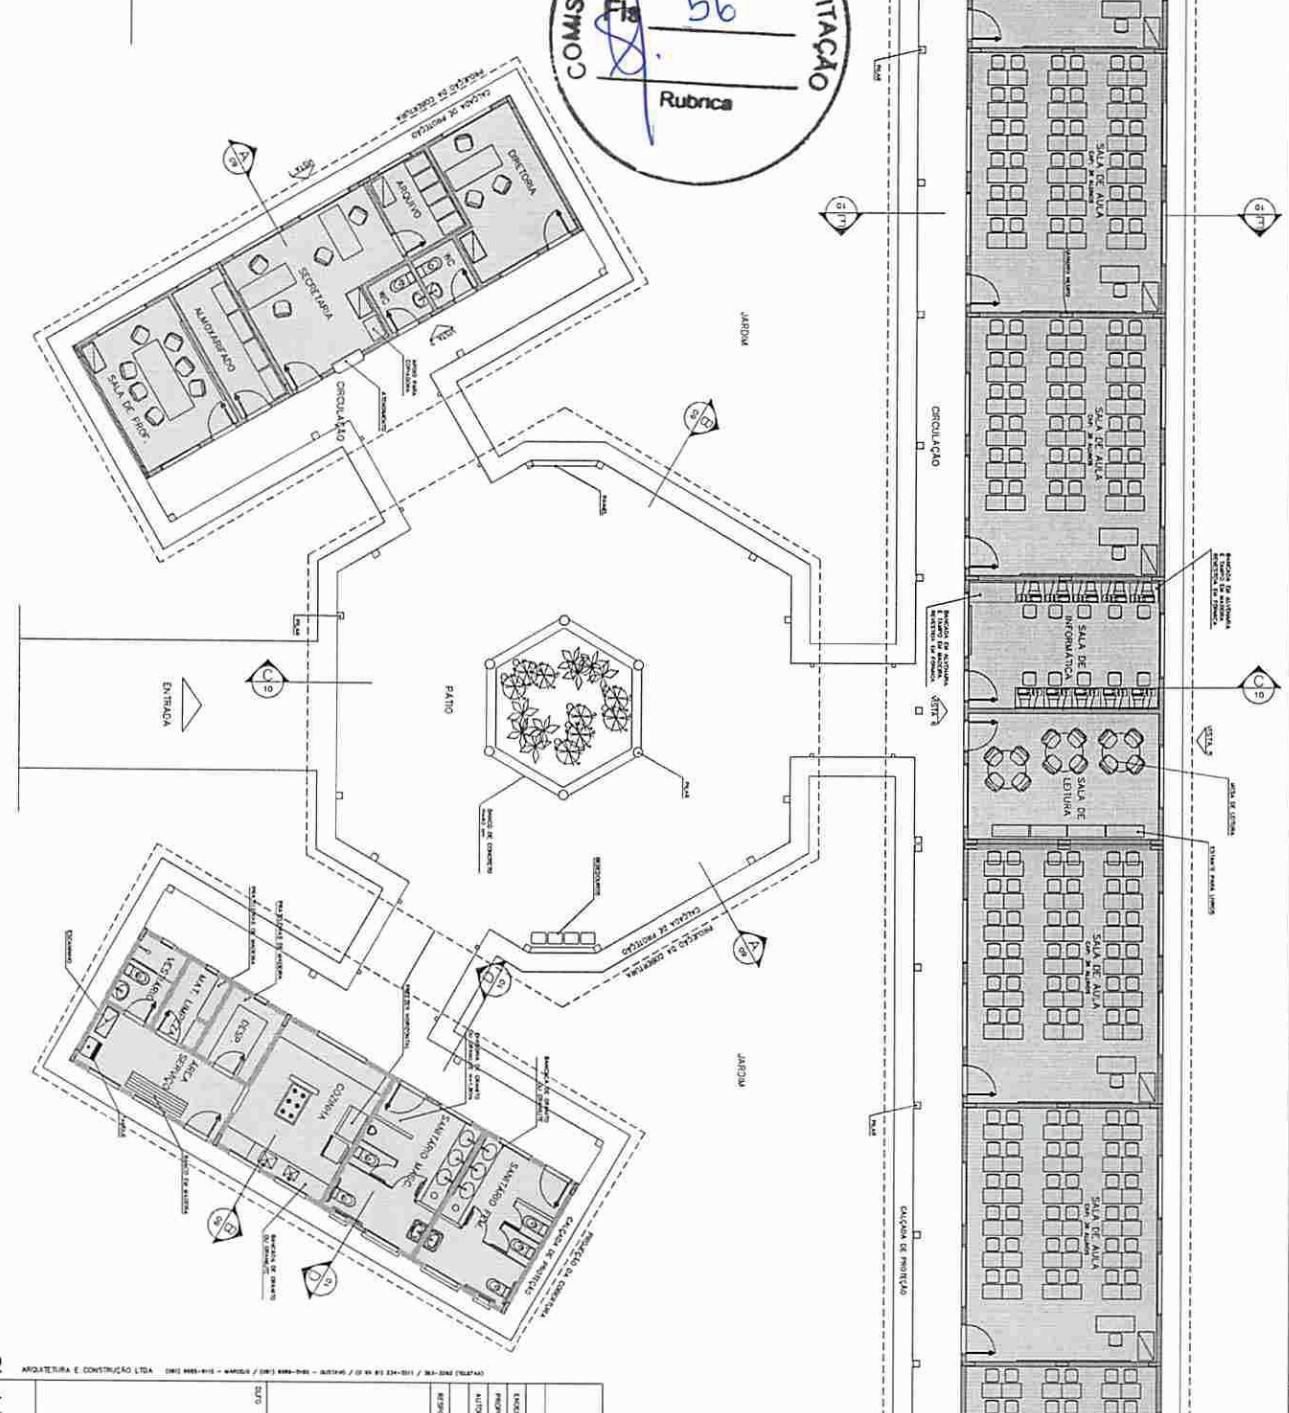

Vloco

ARQUITETURA E CONSTRUÇÃO LTDA CNPJ 35.583.810/0001-16 MARCOL 35.999.276/0001-62 GUTENBERG 00.000.134-0001 / ME-SIN-0001-MARCOL

Ministério
da Educação
FNDE Fundo Nacional
de Desenvolvimento
da Educação

ESPAÇO EDUCATIVO URBANO II – OS SALAS DE AULA

UNIDADE: DIRETORES

PROMOTOR: FUNDO DE FINANCIAMENTOS PARA A EDUCAÇÃO – FNDE/CE

ALIMENTAÇÃO DO PRAZO: MERCADO TRAMONTO VERDE

DATA PRAZO: 2019-04-10 00:00:00

MATERIAL: TERRÍCULO

PROJETO: ALICE DO RIO
ALICE DO RIO

TEMPO: 000000.0000

COMPONENTE: CNA

ARQ

ARQUITETURA

1/1

DATA ARQ/

DATA APRE/

DATA REV/

DATA REC/

DATA CAD/



DATA

03/

/15

1
IMPLEMENTAÇÃO
ESCALA 1:250

ARQ	LAYOUT – GERAL	ITEM
		03/15

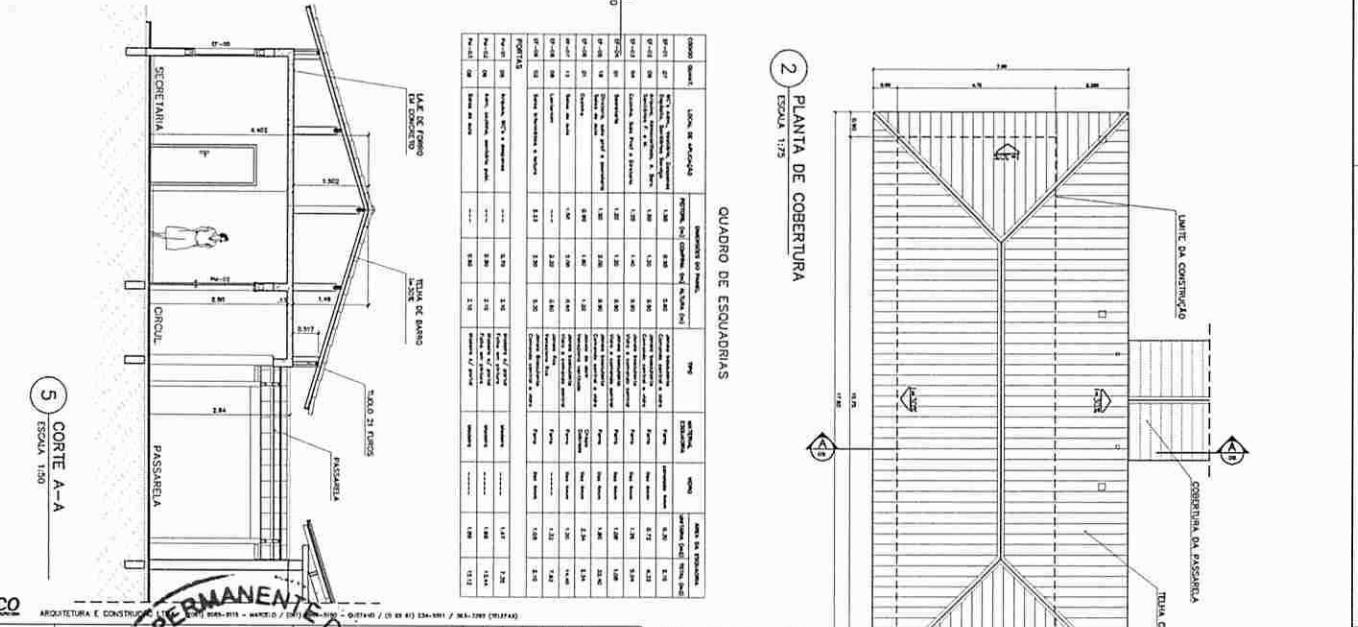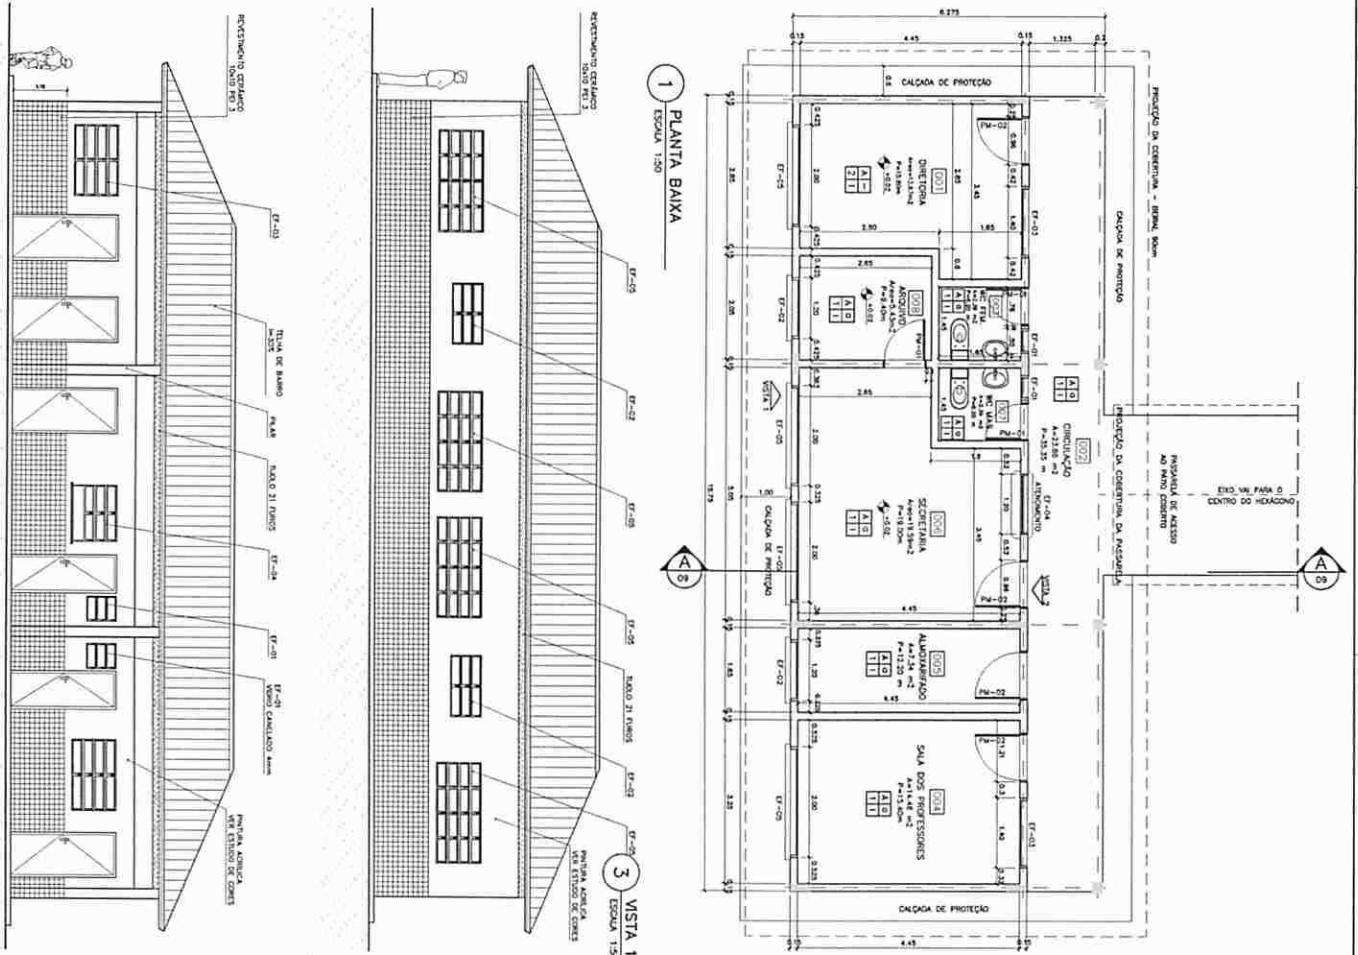

Voce

CONESSÃO PERMANENTE DE LICITAÇÃO

Flávio 58
Rubrica

ARQ 05 / 14

PROJETO:

DATA: / /

ESCALA: 1:100

DESCRIÇÃO: / /

PROJETO:

DATA: / /

ESCALA: 1:100

DESCRIÇÃO: / /

ESPECIFICAÇÕES:

Piso		
Parte	Material	Altura
1	CERÂMICA P/ 2,200 m²	80 mm
2	PISO/ MÓVEIS, GESSO, TINTA P/ 3.100 m²	80 mm
3	CERÂMICA P/ 3.100 m² + 100 cm	110 mm

Parte:
 1. PISO/ MÓVEIS, GESSO, TINTA P/ 2,200 m² + 100 cm
 2. PISO/ MÓVEIS, GESSO, TINTA P/ 3.100 m²
 3. CERÂMICA P/ 3.100 m² + 100 cm

Teto:
 1. PISO/ MÓVEIS, GESSO, TINTA P/ 3.100 m²
 2. COBERTURA DA PASSARELA (COBERTURA ADITIVA E FOGO OU MADERA)

Móveis:
 1. CERÂMICA P/ 400 m²

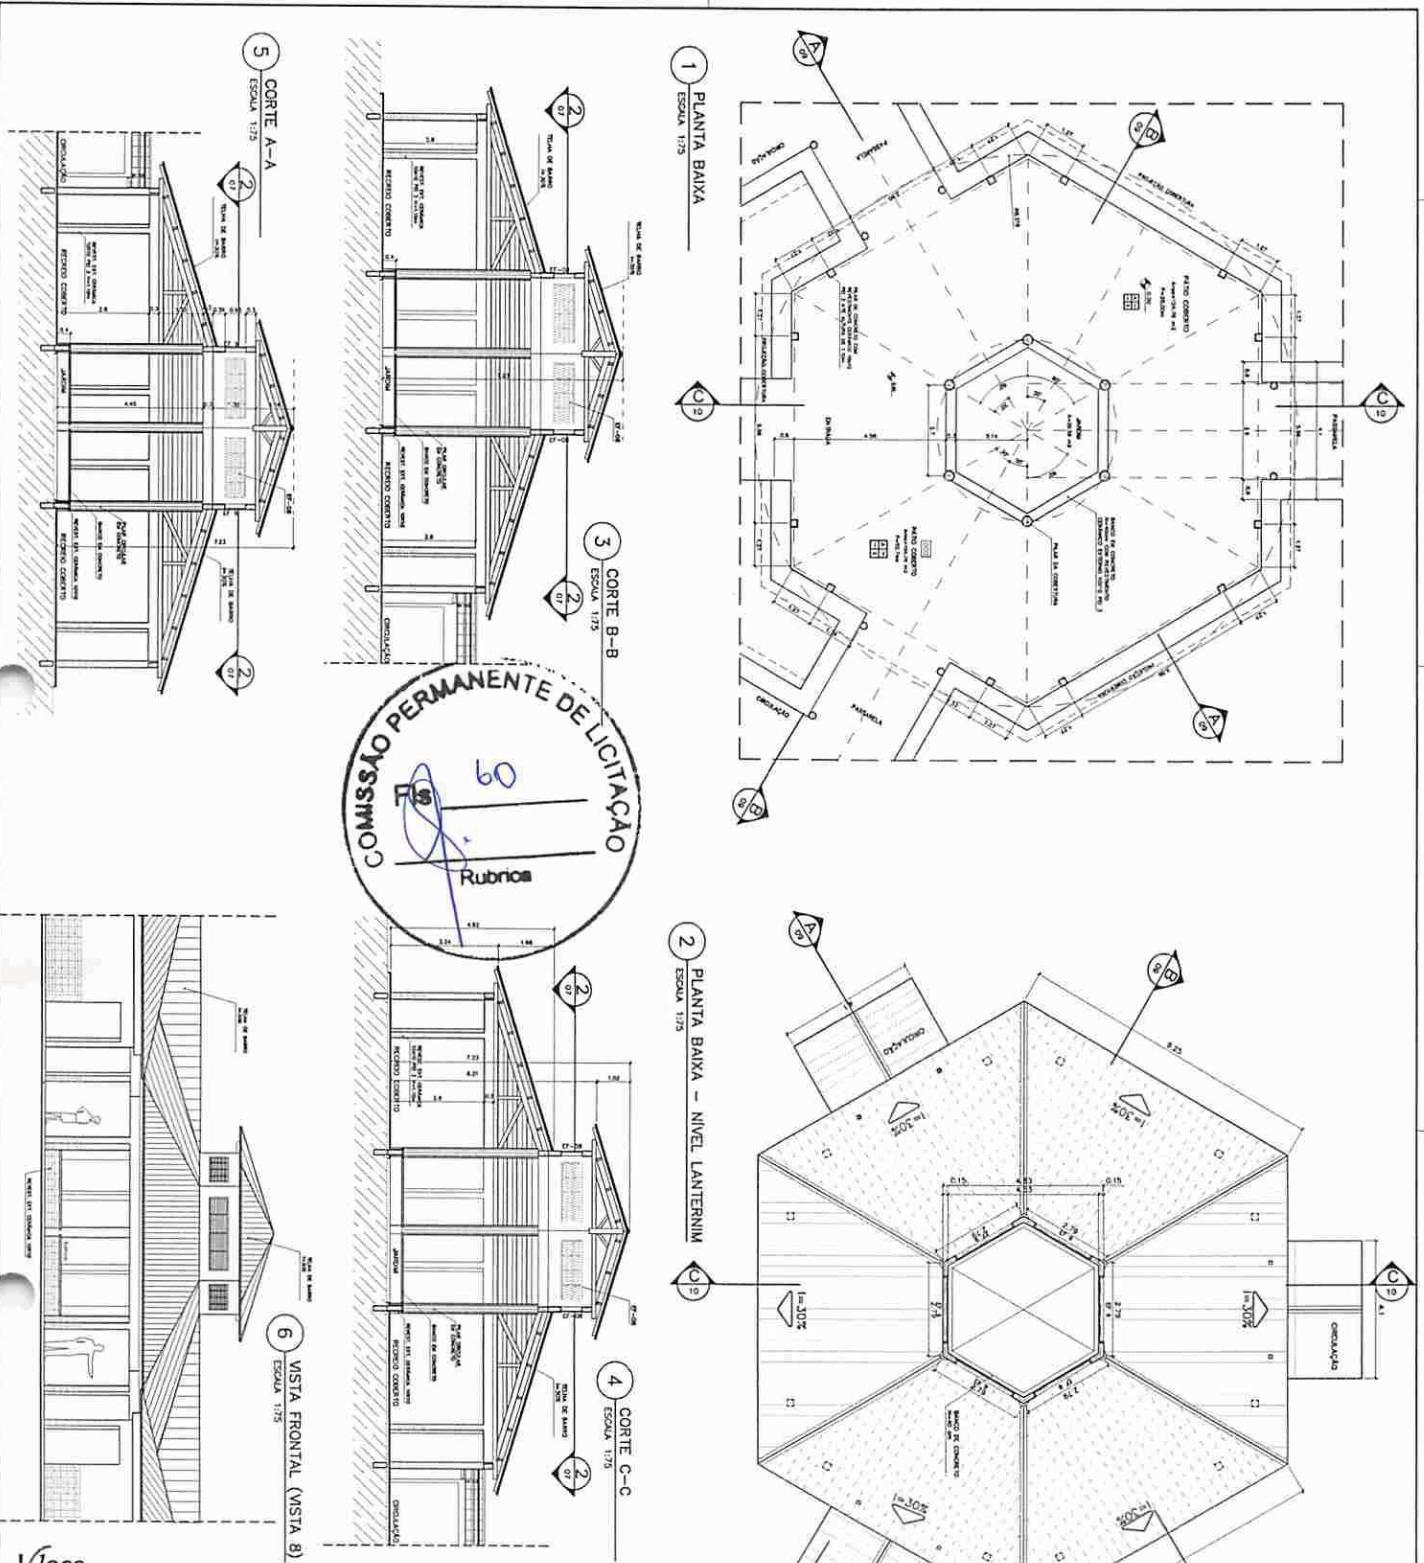

Ministério da Educação FNDE
Fundo Nacional de Desenvolvimento da Educação

Projeto
EDUCAÇÃO URBANA II - OS SALAS DE ALMA

DETALHOS:
PROJETO URBANO: ANGULO DE FORMAMENTO PARA A ESCOLA - EDUCAÇÃO
AUTORES DO PROJETO: MARCELO THOMAZO (SAIA)
RESPONSÁVEL TÉCNICO:
PROFISSIONAL TÉCNICO:
AUTOR DO PLANO:
AUTOR DO PROJETO:
REVISOR:
REVISOR:

NOTAS:
- ALVO PARA MATERIAIS DE USO DA COMUNIDADE: M. 1.000
- ALVO PARA MATERIAIS DE USO PÚBLICO NA PRÉ-EDUCAÇÃO: 0.000
- ESTIMAR VALORES DAS MATERIAIS REFERENTES AO MATERIAIS DE USO PÚBLICO
- AVISAR OS COORDENADORES DE MATERIAIS DE USO PÚBLICO E DE MATERIAIS DE USO DA COMUNIDADE
- O SISTEMA DE PREPARAÇÃO DE MATERIAIS DE USO PÚBLICO NO MUNICÍPIO

TIPO:
I - PINTURA AGRÍCOLA SEMELHANTE
II - TELHA DE AMARICITE COM OFICINA
COORDENADOR: AGOSTINHO (MOP OU MUNICÍPIO)


ESPECIFICAÇÕES:

Piso:	► GRESLAM PO 4 x 20x35 cm ► CHAVETADO DESCOLOCADO
Muro:	1 - PINTURA LATEX ACRÍLICA DE 10 CM. 2 - PINTURA AGRÍCOLA SEMELHANTE DE 10 CM. 3 - CERÂMICA PO 3 x 10x10 cm ATRAS O TEITO
Teto:	I - PINTURA AGRÍCOLA SEMELHANTE II - TELHA DE AMARICITE COM OFICINA COORDENADOR: AGOSTINHO (MOP OU MUNICÍPIO)
Revestimento:	► CERÂMICA PO 4 x 10x30 cm

ARQ	ARQUITETURA	PLANTA BAIXA, CORTEs E VISTAS		PÁGINA
		TOPO	DUO	
		07	/16	
REFUGIO	OUROK	DATA: 08/2024	VERGAL: MOP	

PASSARELA

PLANTA BAIXA - ESCALA: 1/25

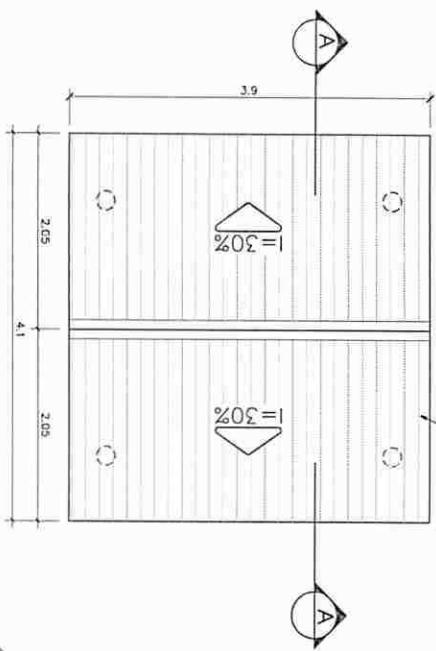


PASSARELA

PLANTA DE COBERTURA - ESCALA: 1/25




PASSARELA

CORTE A-A - ESCALA: 1/25

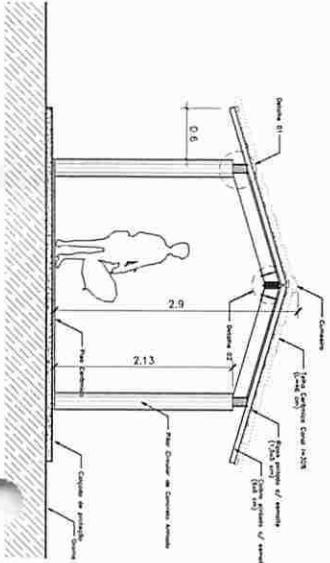


EIXO VAI PARA O
CENTRO DO HEXAGONO

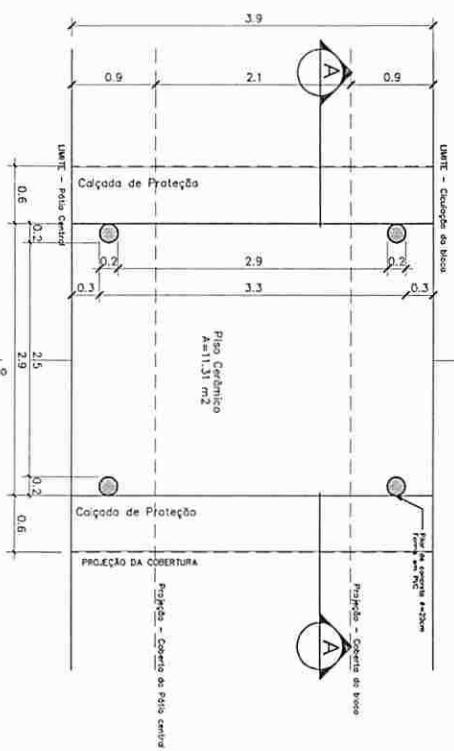

DETALHE 01

Planta Baixa - ESCALA: 1/5

Elevação - ESCALA: 1/5

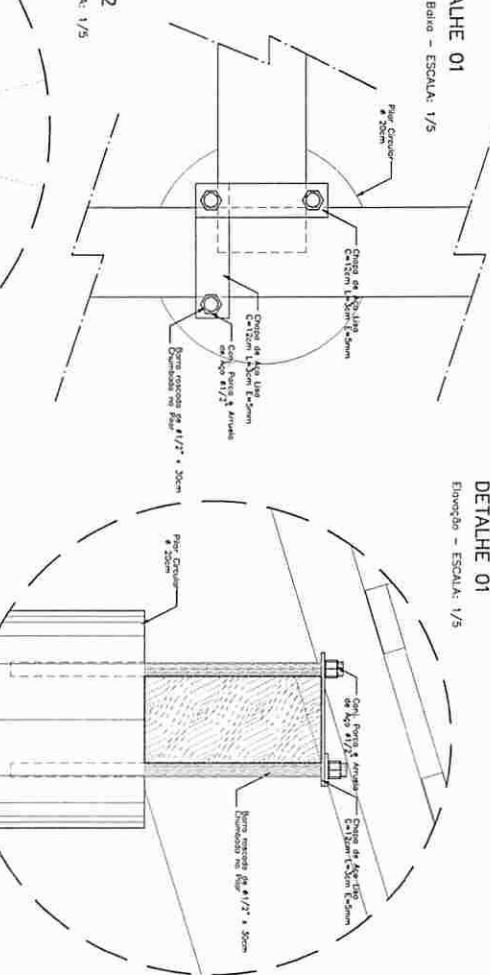

DETALHE 01
Elevação - ESCALA: 1/5


NOTAS:	
- NÃO MARCAR MEDIDAS EM ESCALA. CONFERIR DIMENSÕES NO LOCO.	- VERIFICAR PROPORÇÃO EXATA DOS PAREDES NO PROJETO ESTIMATIVO.
- SEMPRE DEVERÁMOS CONFERIR OS PAREMENOS NO PROJETO DE COTURAMENTO.	- EM CASO DE CONFLITO DE INFORMAÇÕES, PREVALERÁ A INFORMAÇÃO CONTIDA NO DESSENHO.
AUTOR DO PROJETO : MARCELO FERREIRA COSTA	OUTORGAS: GUSTAVO SUEKAWA
REVISOR DO PROJETO :	REVISOR DO PROJETO :
PROJETANTE :	PROJETANTE :
AUTOR DO PROJETO : MARCELO FERREIRA COSTA	AUTOR DO PROJETO : GUSTAVO SUEKAWA
AUTOR DO PROJETO : MARCELO FERREIRA COSTA	AUTOR DO PROJETO : GUSTAVO SUEKAWA

loco


ARQUITETURA E CONSTRUÇÃO LTDA - CNPJ 09.888.911/0001-56 - MARCELO / CNPJ 09.888.230/0001-12 - GUSTAVO / CNPJ 09.888.230/0001-12 - GUSTAVO

ARQ	ARQUITETURA	PROJETO			
		PASSARELAS	PLANTAS e CORTEs	DATA: 08/2018	VERSÃO: 01
08				16	


1 CORTE A-A
ESCALA 1:50

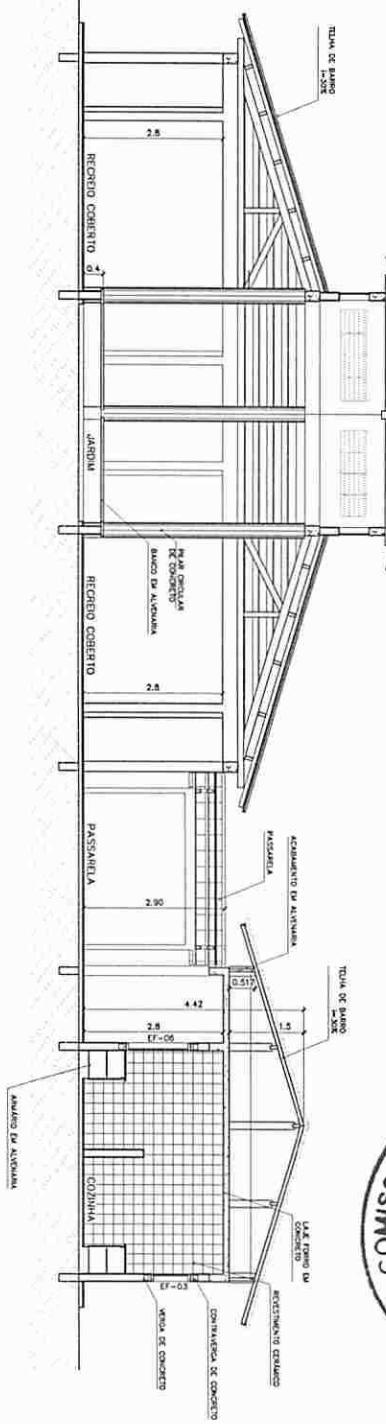

2 CORTE B-B
ESCALA 1:50

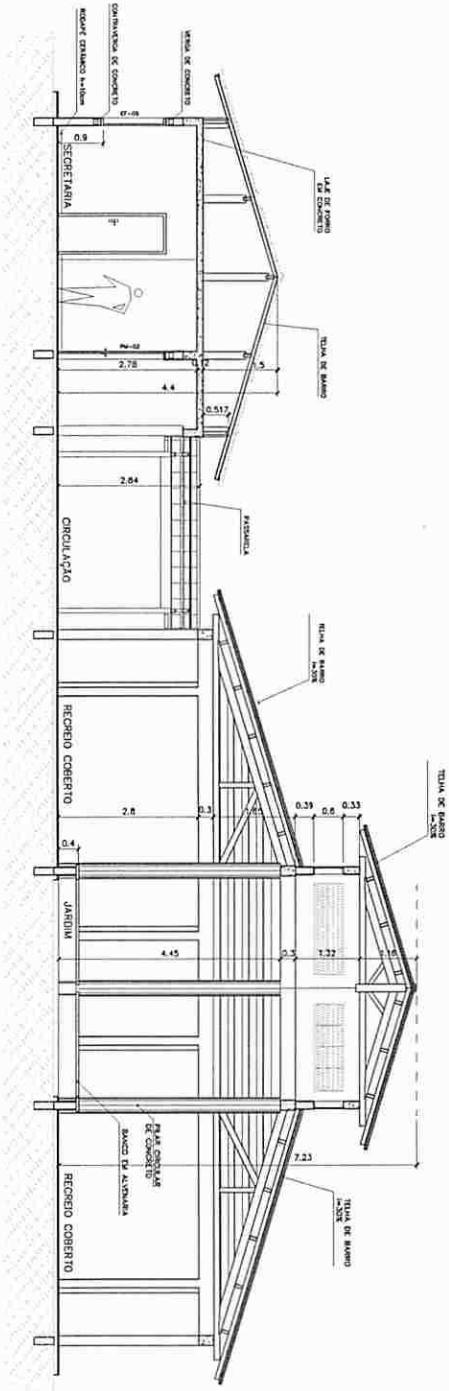


3 CORTE PASSARELA
ESCALA 1:50

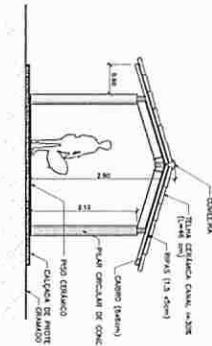


Vloco

ARQUITETURA E CONSTRUÇÃO LTDA | CNPJ 0000-0000 - MARCOS / CNPJ 0000-0000 - MARCOS / CNPJ 0000-0000 - MARCOS / CNPJ 0000-0000 - MARCOS


ARQ	ARQUITETURA	CORTES AA e BB		PROJ.
		CORTES - PASSARELAS	DRA.	
09	16			

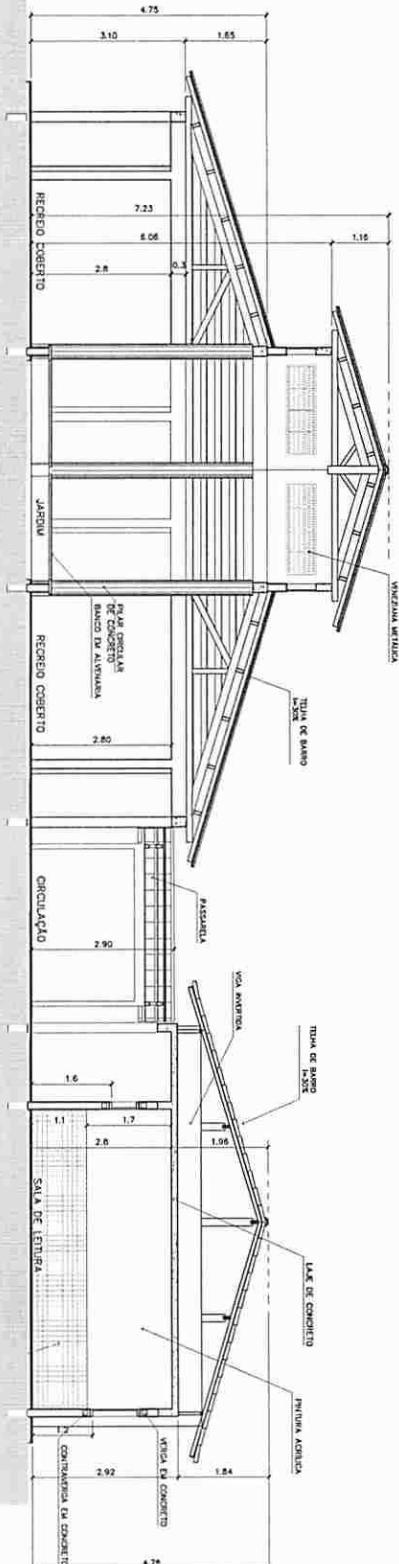

3 CORTE C-C
ESCALA 1:50

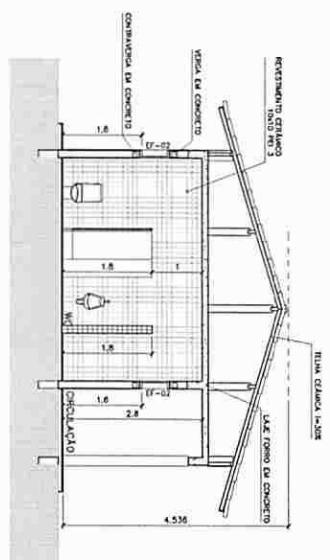

4 CORTE D-D
ESCALA 1:50

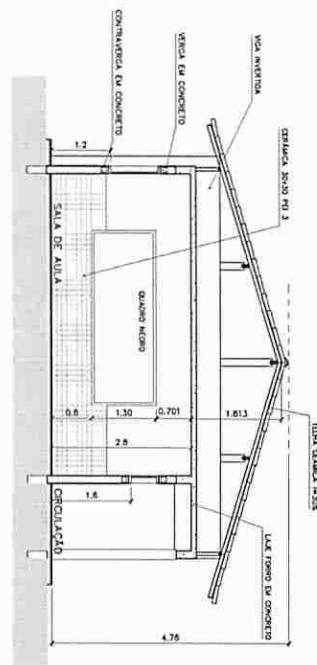

5 CORTE E-E
ESCALA 1:50



REPRESENTANTE OBRAS
ID: 03009


Ministério da Educação	FNE Fundo Nacional de Desenvolvimento da Educação
ESPAÇO EDUCATIVO URBANO - 06 SIAVS DE ALTA	
INSCRIÇÃO	
ENTREGUE	
INDÍCIO DE ENTREGA DO DOCUMENTO PARA A ESCOLA - DISPONIBIL	
AUTOR DO PROJETO :	MARCIO TOMAZO ISMA
REPÓRTER DO PROJETO:	GUILHERME GOMES
PERÍODO DE ENTREGA:	
AUTOR DO PROJETO	DATA DE ENTREGA
AUTOR DO PROJETO	DIA: 00 / 01 / 2024
NÚMERO DE PROJETO:	
TÍTULO DO PROJETO:	
DESCRITIVO DO PROJETO:	
DETALHAMENTO DA OBRA:	
REPRODUÇÃO: PINTO	






ARQUITETURA E CONSTRUÇÃO LTDA. CNPJ: 09.650.301/0001-51 - MARCOS / 0999.650.301-001 - GUSTAVO / 13.999.611-001-001 / 265-3000 (SANTOS)


ARQ	CORTE CC, DD & EE	ARQUITETURA			
		REVISÃO	DATA	ESCALA	DIRETOR
		REV 10	01/09/2024	1:50	VELICO

10
/ 6

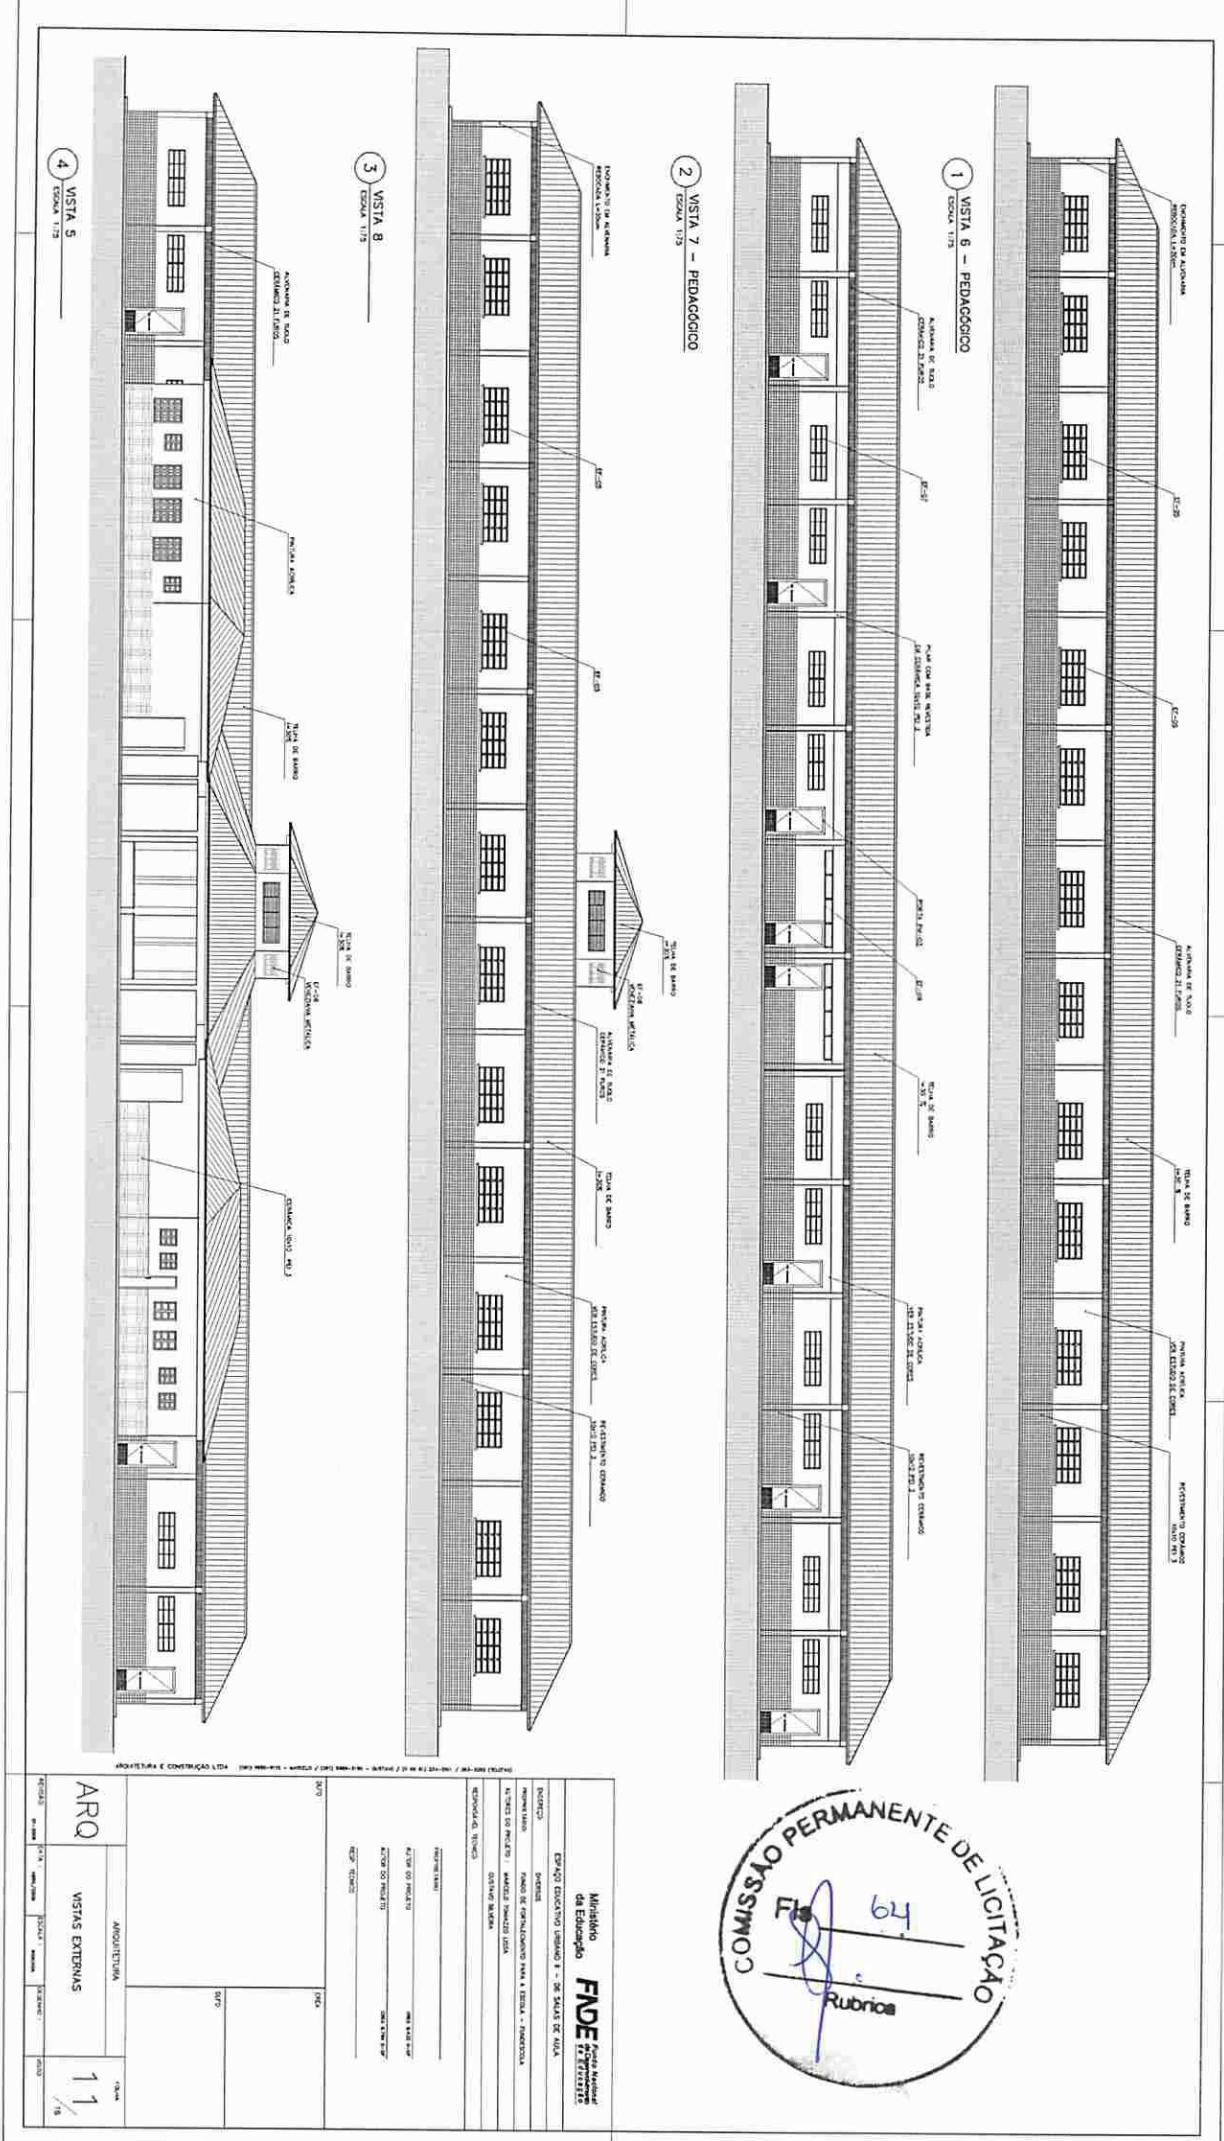


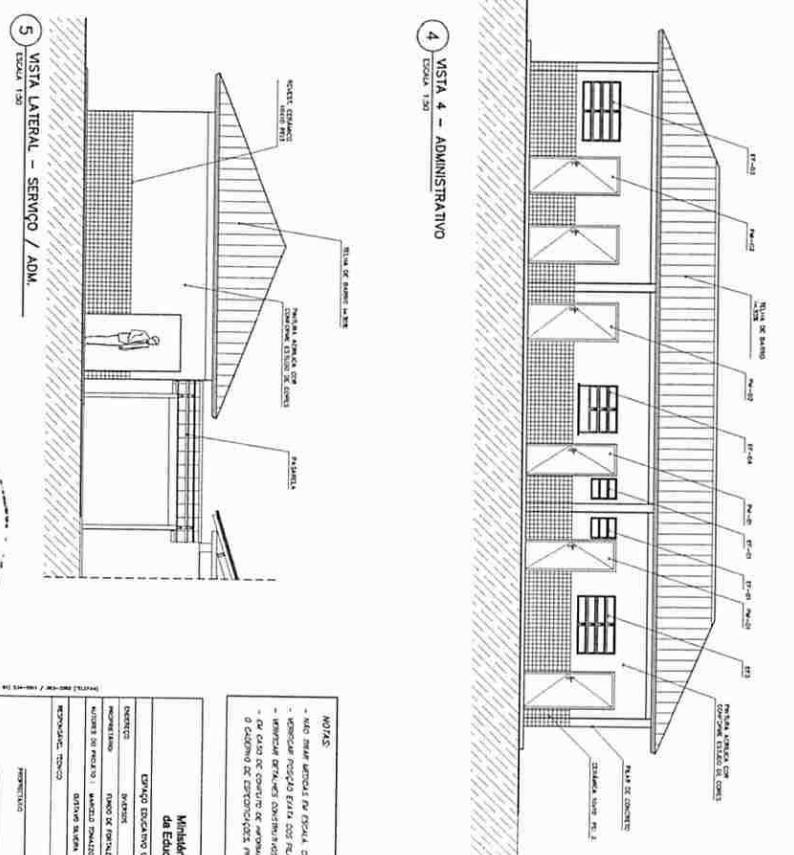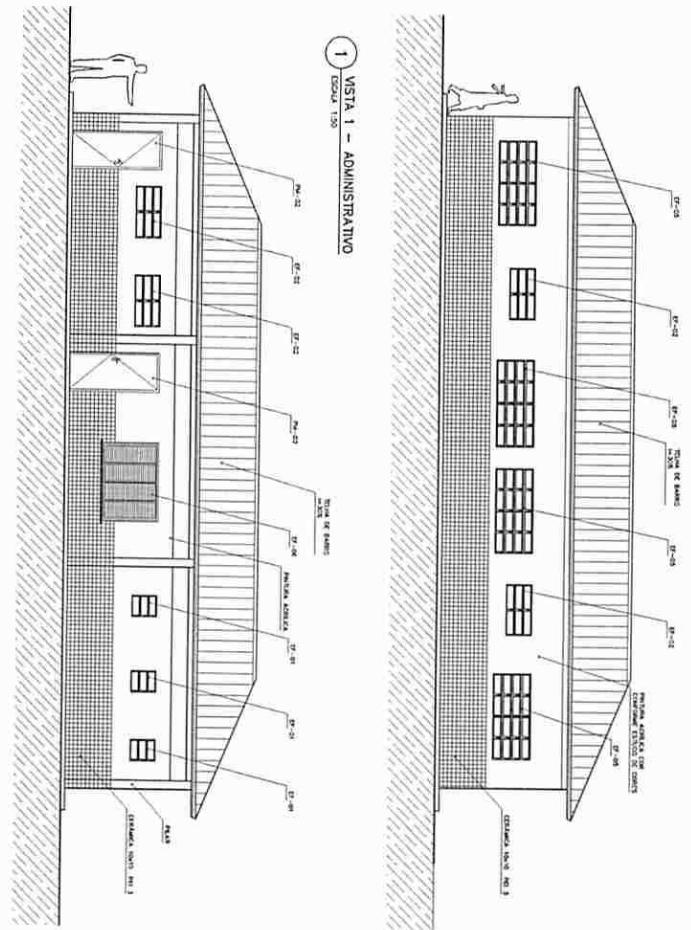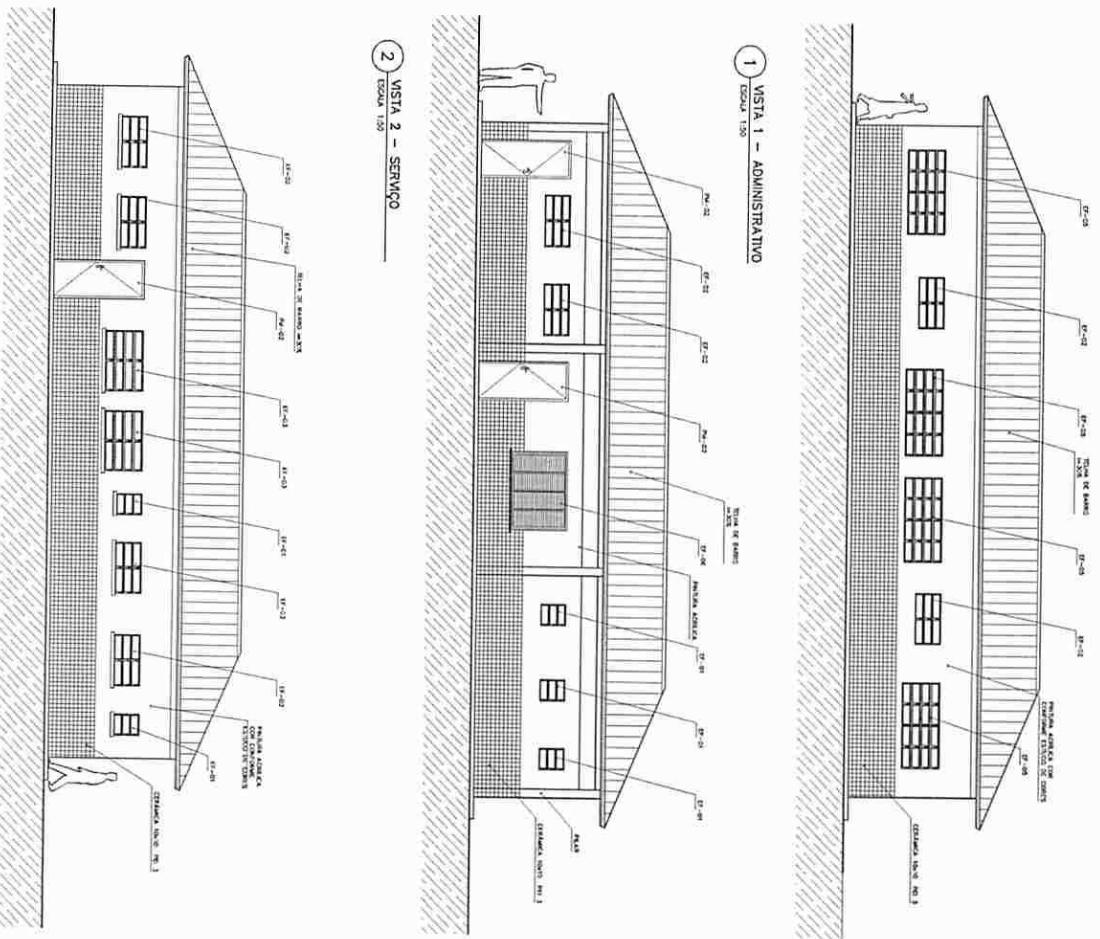

ARQ	ARQUITETURA	VISTAS EXTERNAS			TOM 12 /16
		DETALHE	DETALHE	DETALHE	

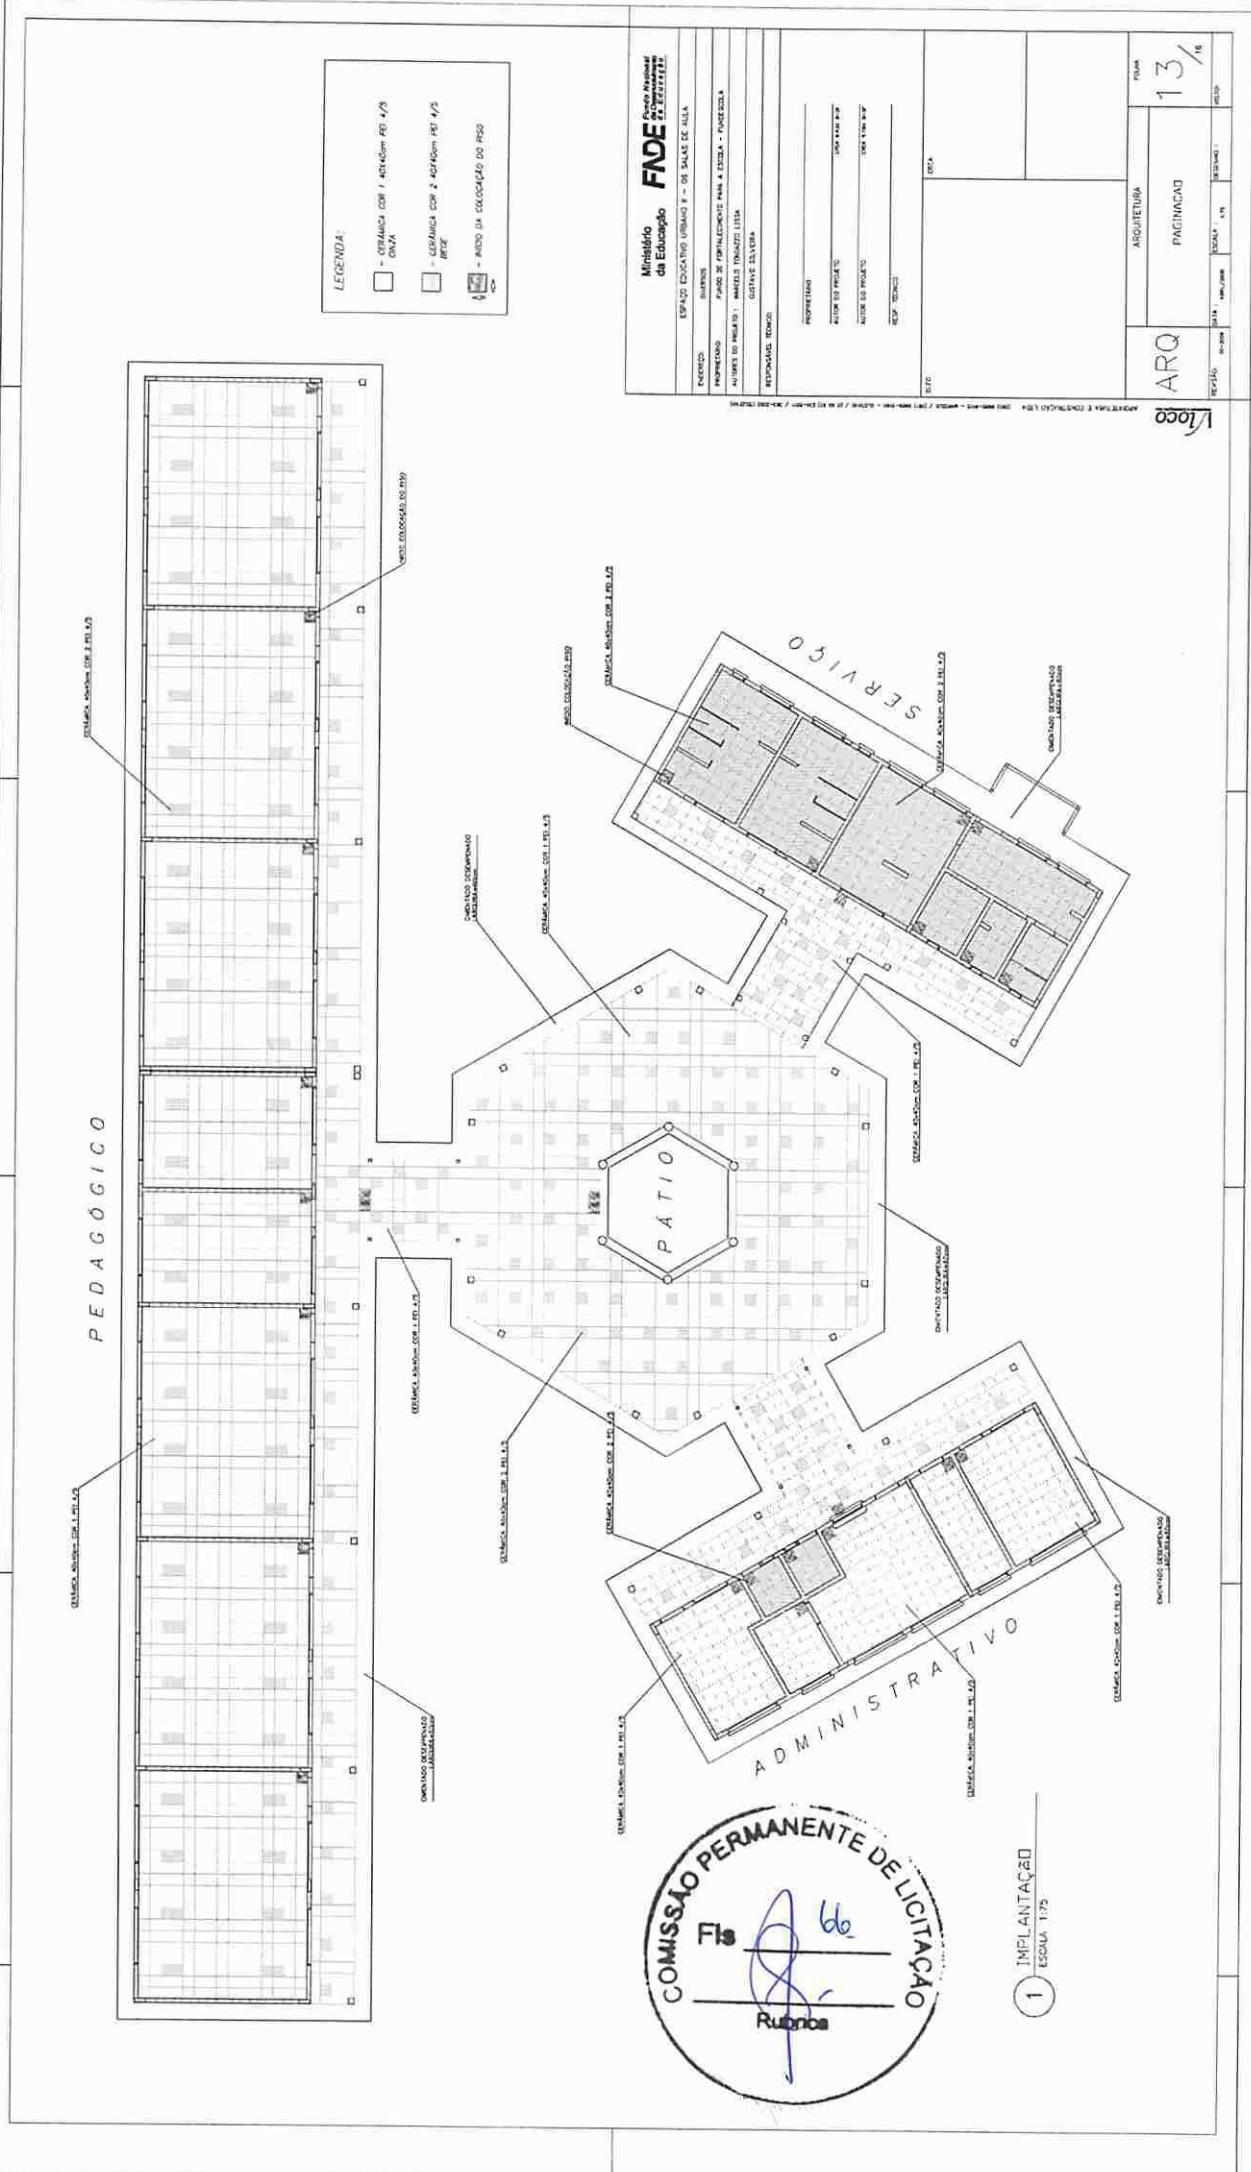

P E D A G Ó G I C O

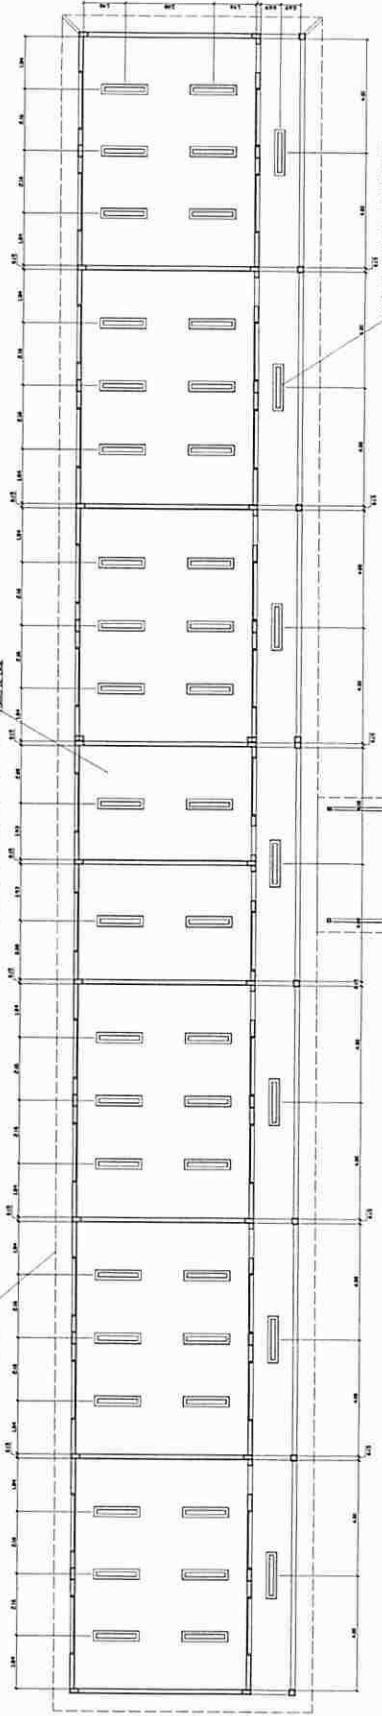

NOTAS:

- NÃO HABER ACESO DA ESCOLA CONFERE DIRETRIZES NO LOCAL.
- MANTER POSTURA ERGICA DAS PLANAS NO MERCATO ESTUDAL.
- MANTER DECLÍNIO CONSISTENTE PERTINENTE AO PROJETO EDIFICIAL.
- EM CASO DE CONTATO DE ALIMENTOS ENTRE O PROJETO EDÍFICO E O CADORNO DE EXPEDIENTES, PREVALER A INSTRUÇÃO CONTRA AS DECORAÇÕES.



NOTAS:

- MANTER ACESO DA ESCOLA CONFERE DIRETRIZES NO LOCAL.
- MANTER POSTURA ERGICA DAS PLANAS NO MERCATO ESTUDAL.
- MANTER DECLÍNIO CONSISTENTE PERTINENTE AO PROJETO EDÍFICO.
- EM CASO DE CONTATO DE ALIMENTOS ENTRE O PROJETO EDÍFICO E O CADORNO DE EXPEDIENTES, PREVALER A INSTRUÇÃO CONTRA AS DECORAÇÕES.

Ministério da Educação
Exercício Administrativo 2000 - 1º SEMESTRE

Brasília
PROJETO
PROJETO
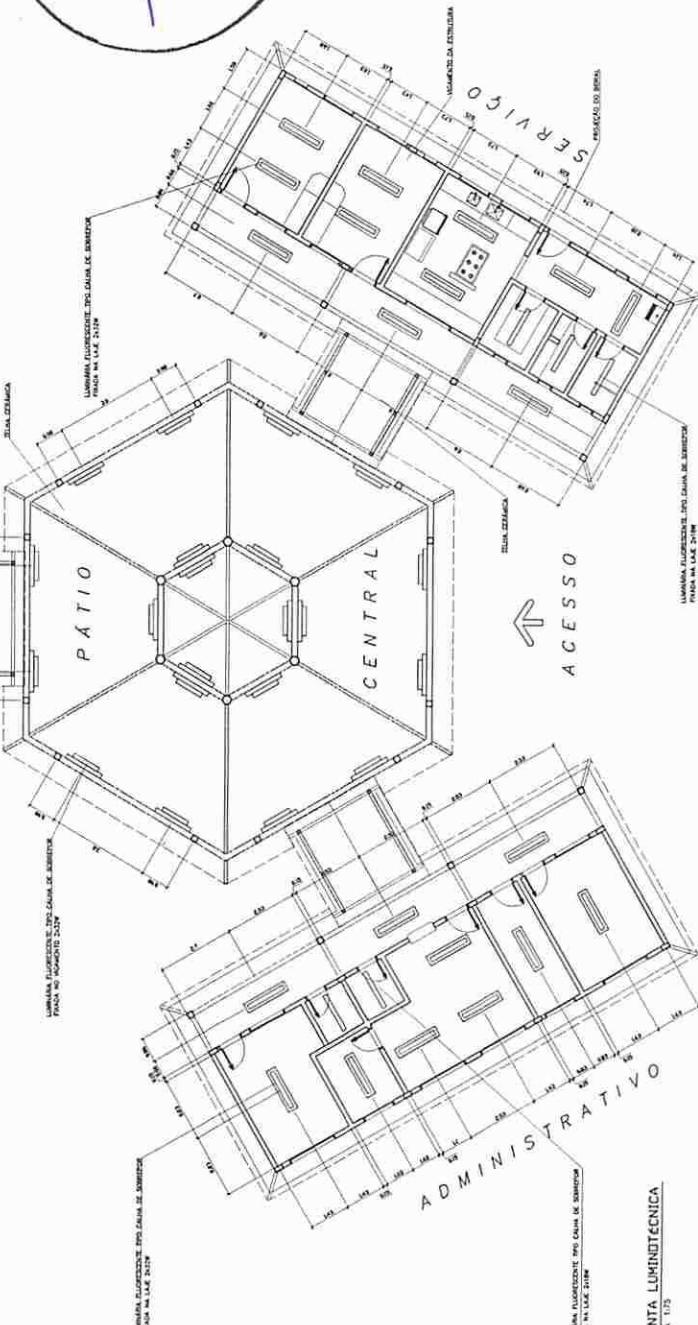

1 PLANTA LUMINOTÉCNICA
ESCALA 1:75

ARQ	LUMINOTÉCNICA	14 / 16
PROJETO	ESCALA 1:75	PROJETO

<p>EF1 QUANTIDADE: 07 DIMENSÕES: 120x60 P:150 MATERIAL: FERRO TIPO: JANELA BASCULANTE COMANDO CENTRAL VIDRO LISO 4mm LOCAL: HCs ADM, VEST, DESP, DEPÓSITO, SANIT, SERV.</p>	<p>EF2 QUANTIDADE: 06 DIMENSÕES: 120x60 P:150 MATERIAL: FERRO TIPO: JANELA BASCULANTE COMANDO CENTRAL VIDRO LISO 4mm LOCAL: ARQUIVO, ALMOARTEFADO, ÁREA SERV, SANITÁRIOS</p>	<p>EF3 QUANTIDADE: 04 DIMENSÕES: 40x50 P:120 MATERIAL: FERRO TIPO: JANELA BASCULANTE COMANDO CENTRAL VIDRO LISO 4mm LOCAL: COZINHA, SALA PROF, DIRETORIA</p>	<p>EF4 QUANTIDADE: 01 DIMENSÕES: 120x90 P:120 MATERIAL: FERRO TIPO: JANELA BASCULANTE COMANDO CENTRAL VIDRO 4mm LOCAL: SECRETARIA</p>
<p>EF5 QUANTIDADE: 14 DIMENSÕES: 200x90 P:150 MATERIAL: FERRO TIPO: JANELA BASCULANTE COMANDO CENTRAL VIDRO LISO 4mm LOCAL: DIRETORIA, SALA PROF, SECRETARIA, SALAS AULA</p>	<p>EF6 QUANTIDADE: 01 DIMENSÕES: 180x120 P:150 MATERIAL: CHAPA DOBRADA TIPO: JANELA VENEZIANA TRAVA CENTRAL PASSA-PRATO EM GRANITO LOCAL: COZINHA</p>	<p>EF7 QUANTIDADE: 12 DIMENSÕES: 200x60 P:150 MATERIAL: FERRO TIPO: JANELA BASCULANTE COMANDO CENTRAL VIDRO 4mm LOCAL: SALAS DE AULA</p>	<p>EF8 QUANTIDADE: 06 DIMENSÕES: 220x60 P:150 MATERIAL: FERRO TIPO: JANELA VENEZIANA EVVA SEM VIDRO LOCAL: LANTERNA</p>
<p>PM1 QUANTIDADE: 05 DIMENSÕES: 70x210 MATERIAL: MADEIRA C/ PORTAL FOLHA EM PINTURA LOCAL: ARQUIVO, WC's, DESP.</p>	<p>PM2 QUANTIDADE: 08 DIMENSÕES: 90x210 MATERIAL: MADEIRA C/ PORTAL FOLHA EM PINTURA LOCAL: SALAS DE AULA SALAS INFO E LEITURA</p>	<p>PM3 QUANTIDADE: 08 DIMENSÕES: 90x210 MATERIAL: MADEIRA C/ PORTAL FOLHA EM PINTURA LOCAL: SALAS DE AULA SALAS INFO E LEITURA</p>	<p>PM4 QUANTIDADE: 05 DIMENSÕES: 120x210 MATERIAL: MADEIRA C/ PORTAL FOLHA EM PINTURA LOCAL: SALAS DE AULA</p>
<p>PM5 QUANTIDADE: 05 DIMENSÕES: 120x210 MATERIAL: MADEIRA C/ PORTAL FOLHA EM PINTURA LOCAL: SALAS DE AULA</p>	<p>PM6 QUANTIDADE: 05 DIMENSÕES: 120x210 MATERIAL: MADEIRA C/ PORTAL FOLHA EM PINTURA LOCAL: SALAS DE AULA</p>	<p>PM7 QUANTIDADE: 05 DIMENSÕES: 120x210 MATERIAL: MADEIRA C/ PORTAL FOLHA EM PINTURA LOCAL: SALAS DE AULA</p>	<p>PM8 QUANTIDADE: 05 DIMENSÕES: 120x210 MATERIAL: MADEIRA C/ PORTAL FOLHA EM PINTURA LOCAL: SALAS DE AULA</p>



NOTAS:
COTAS INDICADAS EM CENTÍMETROS
PARA RETIRAR MEDIDAS EM ESCALA
VERIFICAR DETALHAMENTO NA FRANCHA DET01 E DET02

Ministério da Educação
Espaço Educacional Urbanístico II - 06 SALAS DE AULA

PROJETISTA: MARCOS TONATO COSTA
AUTOR DO PROJETO: DILIANO SILVEIRA
RESPONSÁVEL TÉCNICO:

PROJETISTA: MAURICIO PIRES
AUTOR DO PROJETO: DILIANO SILVEIRA
RESPONSÁVEL TÉCNICO:

PROJETISTA: MAURICIO PIRES
AUTOR DO PROJETO: DILIANO SILVEIRA
RESPONSÁVEL TÉCNICO:

PROJETISTA: MAURICIO PIRES
AUTOR DO PROJETO: DILIANO SILVEIRA
RESPONSÁVEL TÉCNICO:


ARQ PLANTA DE ESCUADRIAS VARIOS
PROJETO: 01-2006 DATA: 01/06/2006 LOCAL: SCENARIO I
VERSÃO: 15 / 16

NOTA:
A UNIDADE ADMINISTRATIVA É APENAS SUGESTIVA, EM UM TERRENO NEXO,
ESCOLHO IMPERATIVAMENTE PARA CADA DISTRIBUIÇÃO.



Ministério da Educação	FNDE Fundo Nacional de Desenvolvimento da Educação
ESPAÇO EDUCATIVO USUÁRIO = 0 SALAS DE AULA	
ENDEREÇO	
PROJETISTA	GRUPO DE PROJETO PARA A EDUCAÇÃO FUNDAMENTAL
RESPONSÁVEL TÉCNICO	CATARINA SICHEI
PROJETISTAS	ANDRÉ SOARES DA SILVA / ANDRÉ SOARES DA SILVA / FERNANDA SOARES DA SILVA
DATA DE PRESTÍGIO	2010-07-01
RECIFAL	RECIFAL
DATA DE ARQUIVAMENTO	2010-07-01
RECIFAL	RECIFAL
ARQ	PROPOSTA DE PISACIMO 16%
RECIFAL	RECIFAL

lccg

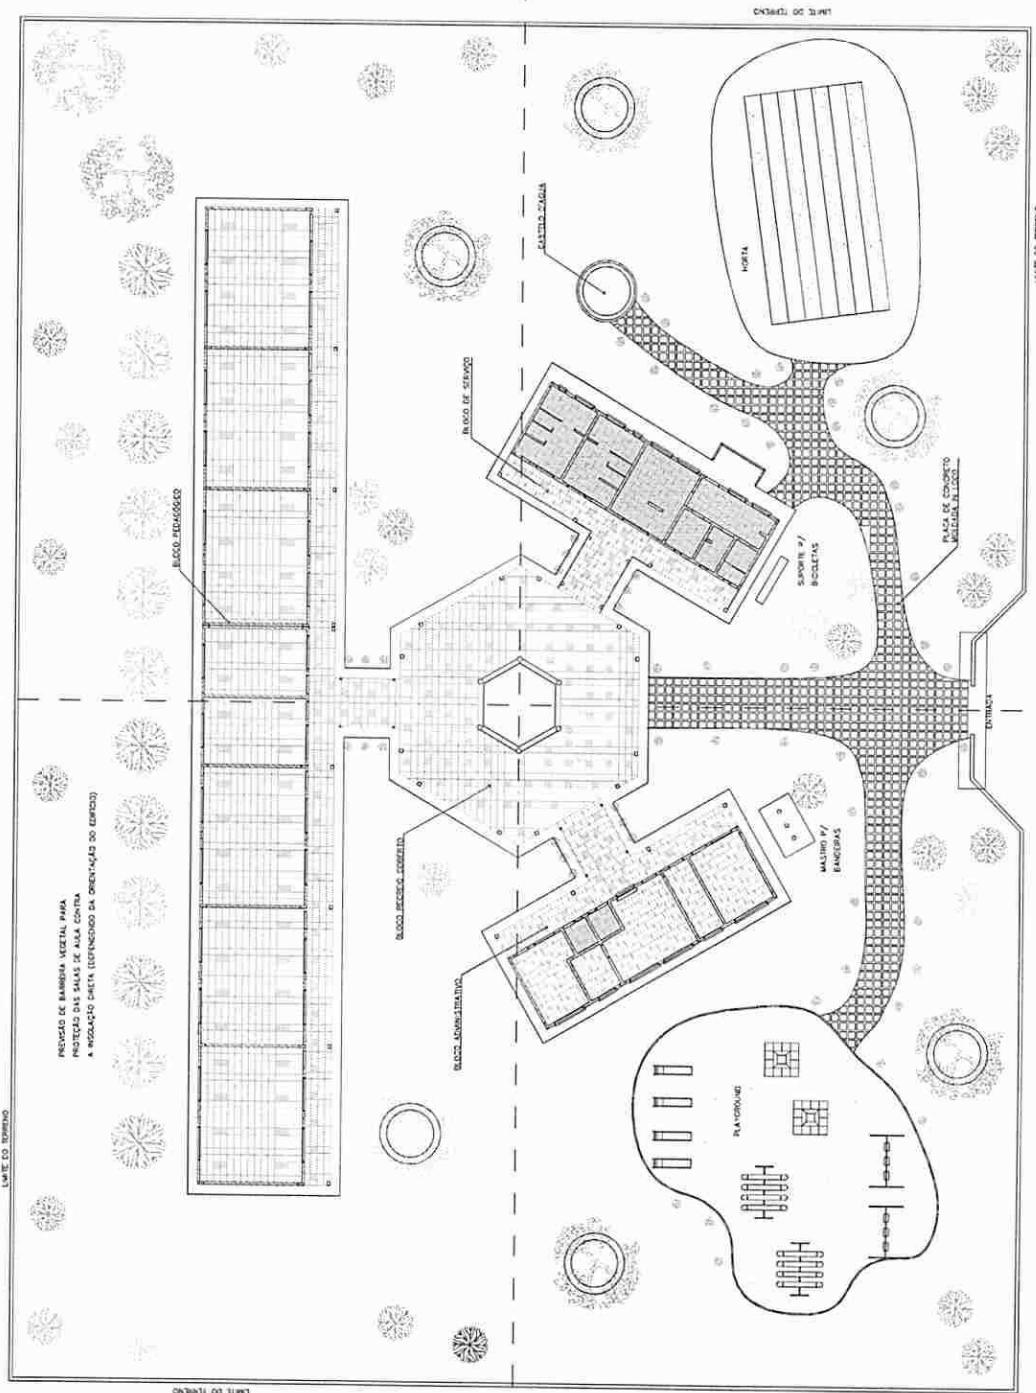



LIMITE DO TERRENO


PIEDRA DE BARRA VELHA PARA
ESTERELA DAS SALAS DE AULA CONTRA
A PAREDE CINTA (DEFENDIDA DA ORIENTAÇÃO DO EXERCÍCIO)

LIMITE DO LITORÂO


1 PAISAGISMO
ESCALA 1:125

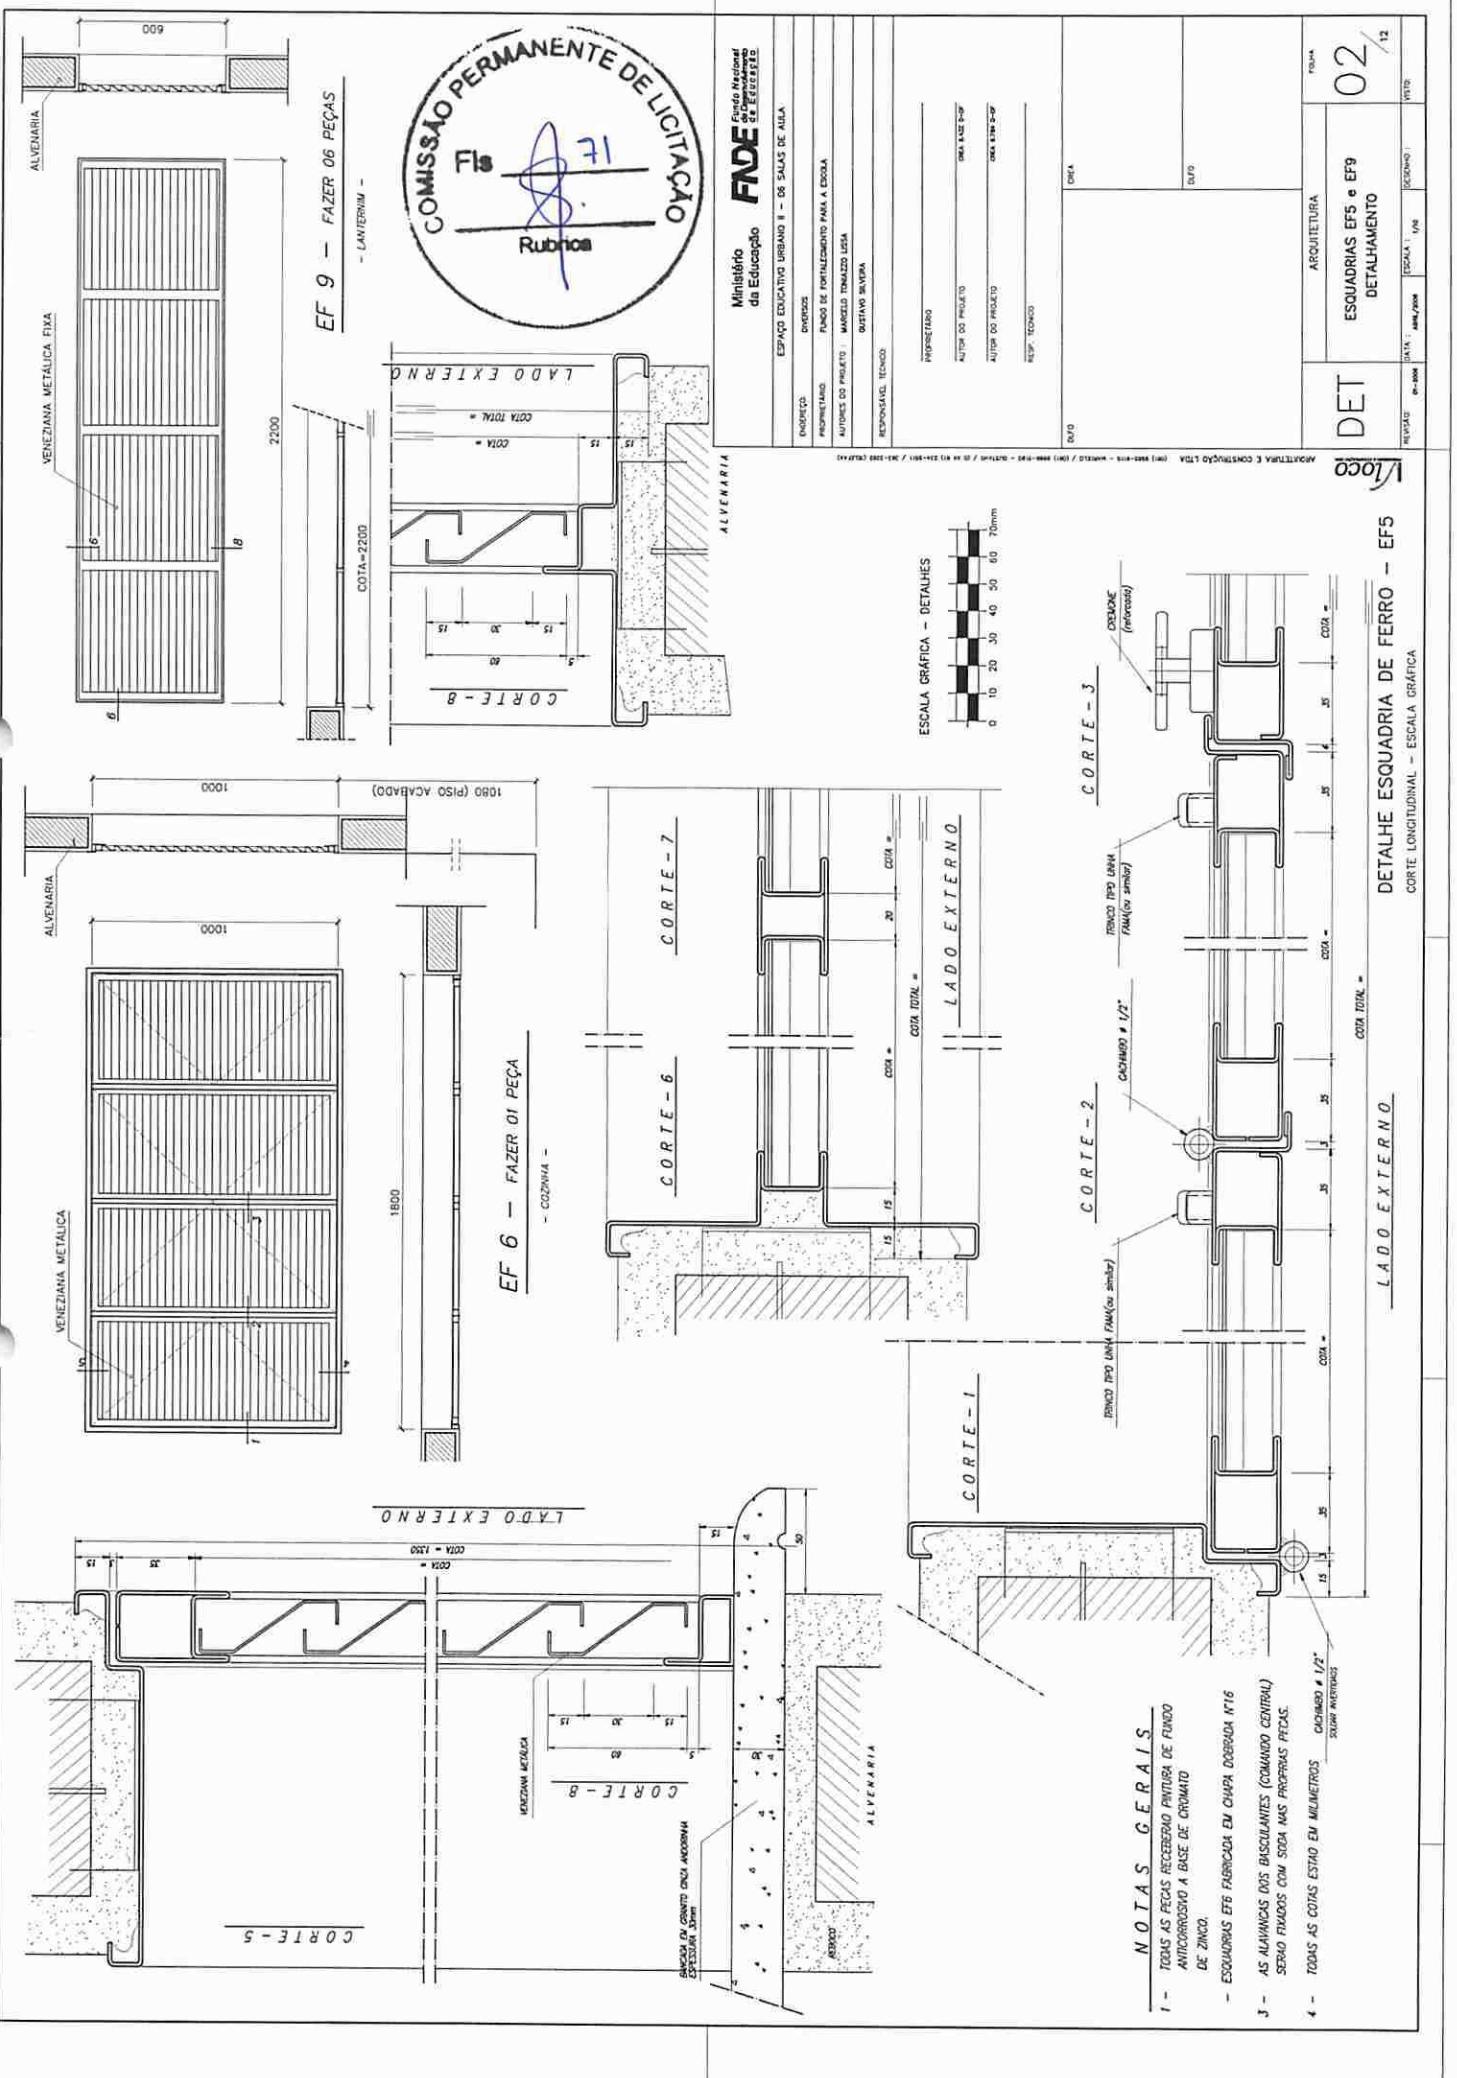

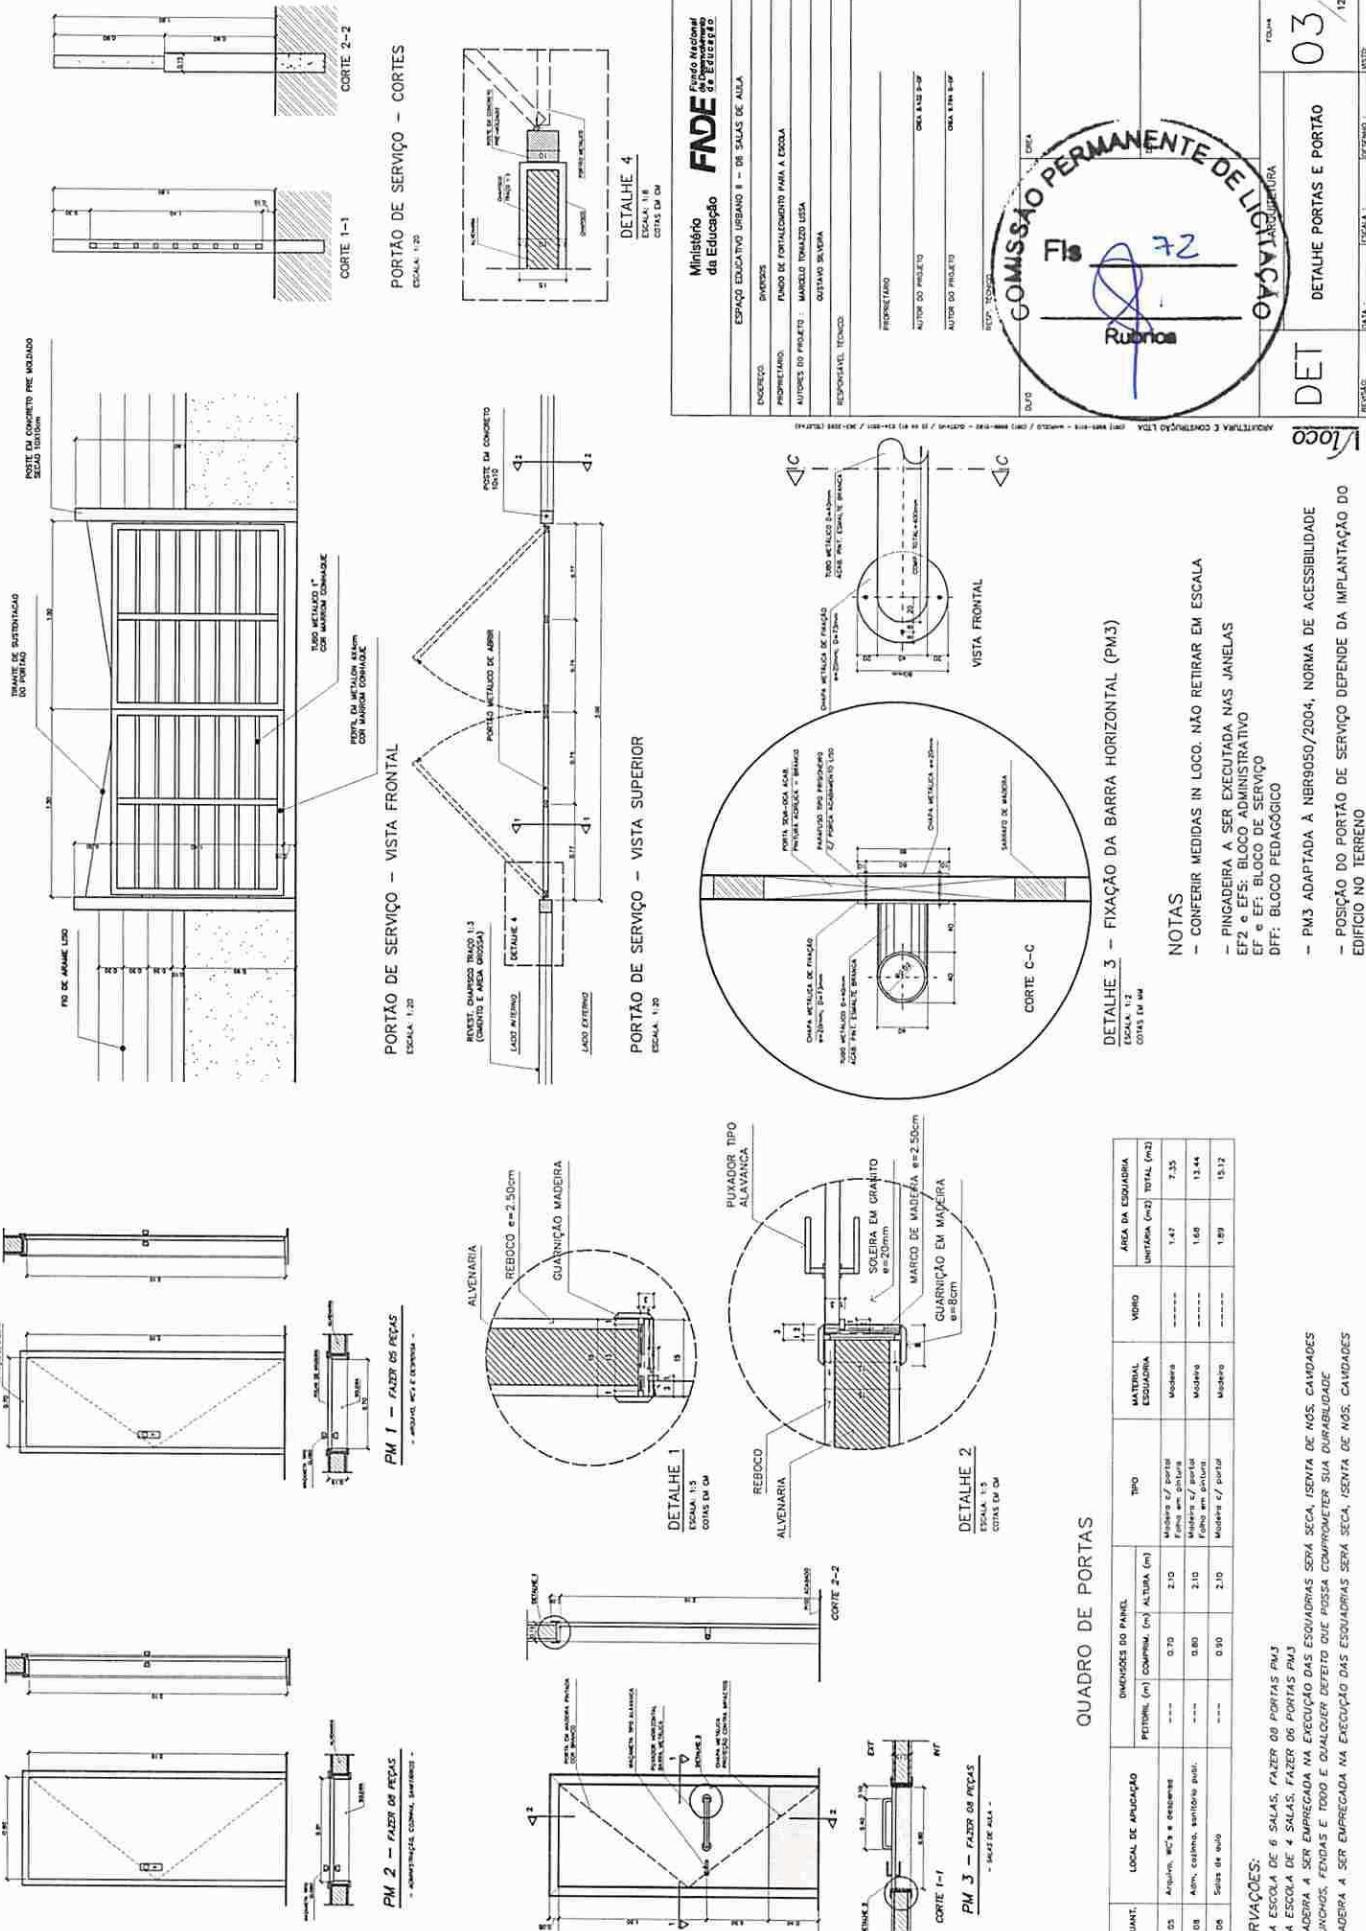

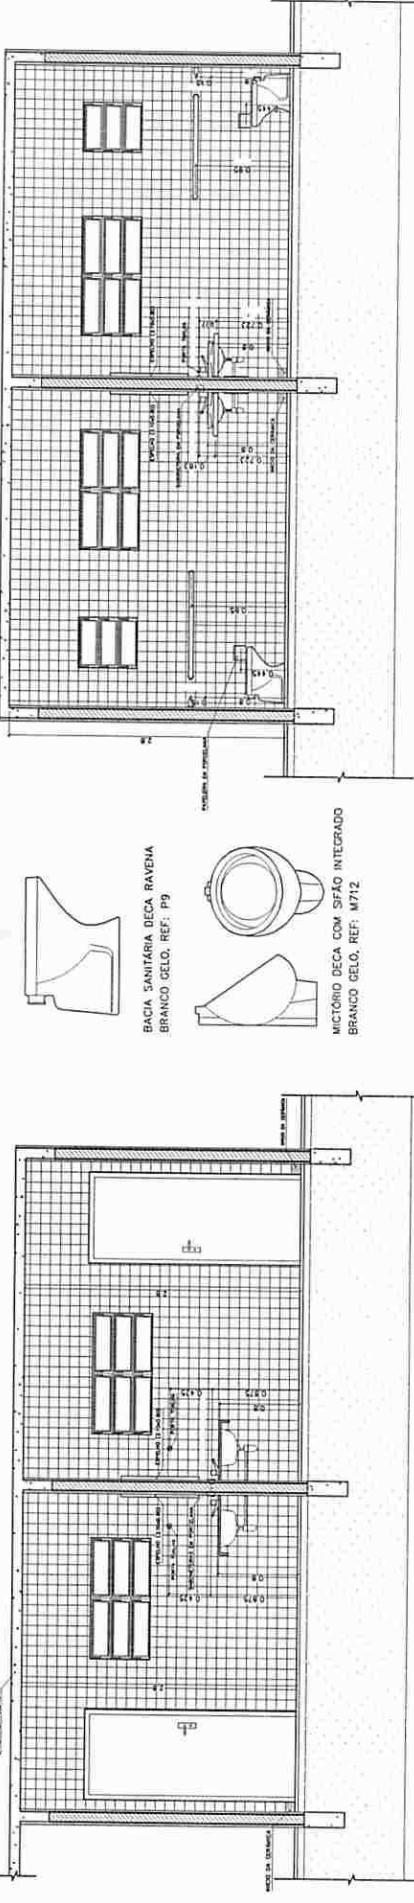


VISTA 1
WC MASCULINO / ALUNOS
ESCA: 1/25

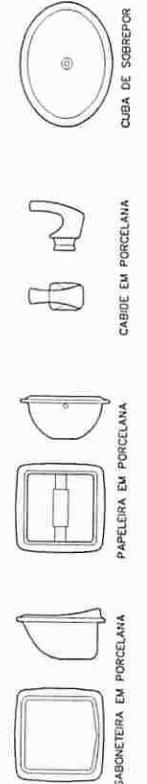


SABONETEIRA EM PORCELANA
PAPELERA EM PORCELANA

VISTA 2
WC FEMININO / ALUNOS
ESCA: 1/25

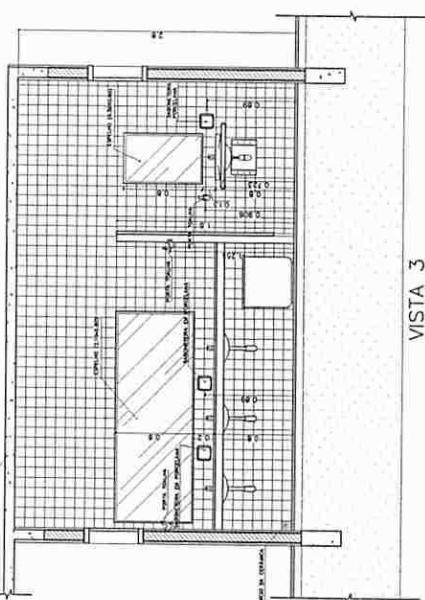

VISTA 3
WC MASCULINO / ALUNOS
ESCA: 1/25

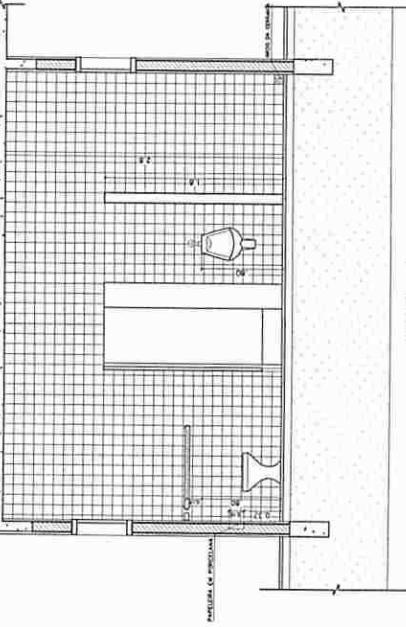

LISTA DE PEÇAS SANITÁRIAS:

- BACIA SANITÁRIA DECA RAVENA REF: P9
- CUBA DE EMBUTIR UNIVERSAL OVAL ADOLFO PEREIRA MARCA DECA, REF: 1.59.0U SM
- MICTÓDIO DECA BRANCO GELO C/ SIFÃO REF:M712 OU SIMILAR
- ACESSÓRIOS
- PAPELERIA COM ROlete PLÁSTICO DECA BRANCO REF:A-480 OU SIMILAR
- SABONETEIRA SEM ALCA DECA BRANCO GELO OU SIMILAR
- CADGUE PARA TOLHIA EN CERÂMICA MARCA DECA, REF:A-680, OU SIMILAR

FNDE Fundo Nacional de Desenvolvimento da Educação
ESPAÇO EDUCATIVO URBANO II - 05 SALAS DE AULA

INSTITUIÇÃO:

PROJETO:

AUTORES DO PROJETO:


RESPONSÁVEL TÉCNICO:

PROFISSÃO:

NÚMERO DO PROJETO:

DATA DA SUBMISSÃO:

DETALHAMENTO SANITÁRIOS

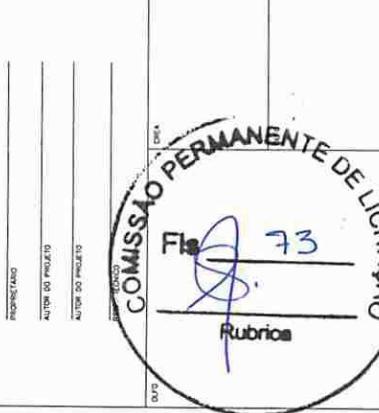


VISTA 4
WC MASCULINO / ALUNOS
ESCA: 1/25


PLANTA BAIXA
WC MASCULINO / ALUNOS
ESCA: 1/20

PLANTA BAIXA
WC MASCULINO / ALUNOS
ESCA: 1/25


<p>10 VISTA 1 - VESTÍARIO SERVIÇO ESCALA 1:25</p>		<p>9 PLANTA BAIXA - VESTÍARIO SERVIÇO ESCALA 1:25</p>			
<p>6 VISTA 2 - WC FEM ADMINISTRAÇÃO ESCALA 1:25</p>		<p>7 VISTA 1 - WC MASC ADMINISTRAÇÃO ESCALA 1:25</p>		<p>8 VISTA 2 - WC MASC ADMINISTRAÇÃO ESCALA 1:25</p>	
<p>1 VISTA 3 - WC FEM ALUNOS ESCALA 1:25</p>		<p>2 VISTA 4 - WC FEM ALUNOS ESCALA 1:25</p>		<p>5 PLANTA BAIXA - WC FEM ADMINISTRAÇÃO ESCALA 1:25</p>	
<p>Ministério FADE Fundação para o Desenvolvimento da Educação</p> <p>ESPAÇO EDUCATIVO URBANO II - OR. SALAS DE AULA</p> <p>EDIFÍCIO: PROJETO: PROJETO LIGADO: AUTOR DO PROJETO : AUTOR DO PROJETO: RESPONSÁVEL TÉCNICO: PROPIETÁRIO: AUTOR DO PROJETO: AUTOR DO PROJETO: PROJETO DE ARQUITETURA:</p> <p>LISTA DE PEÇAS SANITÁRIAS - VESTÍARIO SERVIÇO E SANITÁRIOS ADM</p> <ul style="list-style-type: none"> BICA SANITÁRIA DUC. CÂM. ACOPLA. REF. P001. BRANCO CEL. OU SULAM. LAVABO COM COLUNA DEC. RAINHA. REF. LST. BRANCO OU SULAM. ACESSÓRIOS PAPIERELA C/ROTE. PLASTICO MARFIM DEC. BRANCO REF. A-400 OU SULAM. SABONETEIRA SEM ALCA DEC. REF. A-100. BRANCO CEL. OU SULAM. CABIDE PARA VESTIÁRIO EM CERÂMICA. MARCA DEC. REF. 1-400. OU SULAM. PORTA TOALHA. COR. BASTO PLASTICO BRANCO. MARCA DEC. REF. A-100. OU SULAM. <p>* COISAS INCLUIDAS EM MATERIAIS</p>					
<p>05</p> <p>05</p> <p>05</p>					

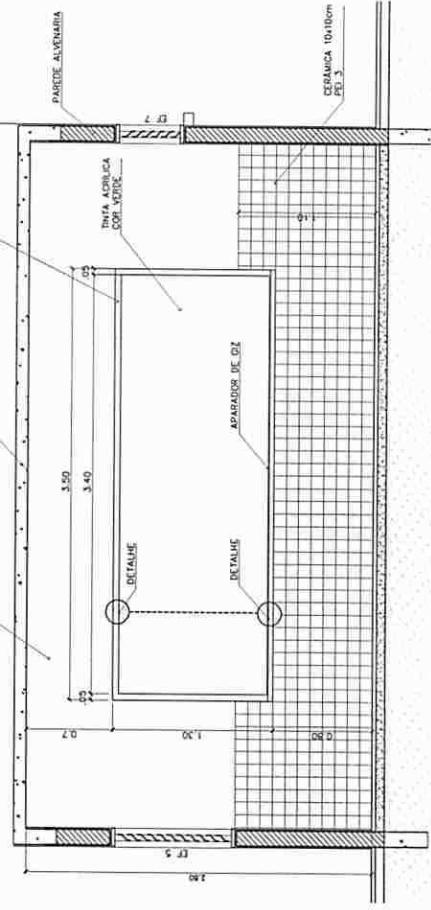


QUADRO NEGRO – SALA DE AULA
VISTA FRONTEIRAS – ESCALA: 1/20

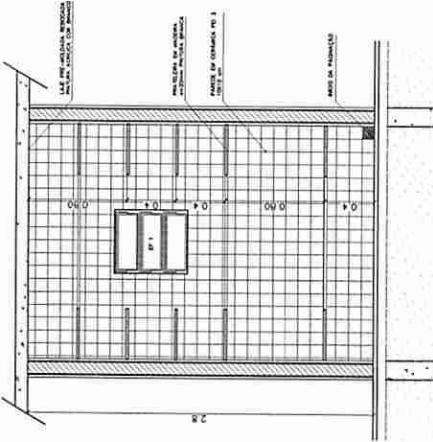

3 – PRATELERA DESPENSA
VISTA SUPERIOR – ESCALA: 1/20
MATERIAL: FIBRA DE VIDRO / VIDRO
CORTES: 100x100cm / 40x40cm
ALTURA: 1,30m / 0,70m

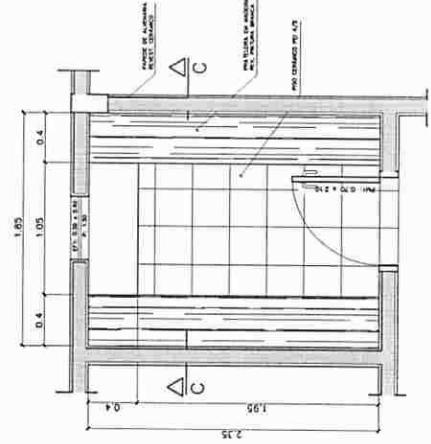


3 – PRATELERA DESPENSA
VISTA FRONTEIRAS – ESCALA: 1/20

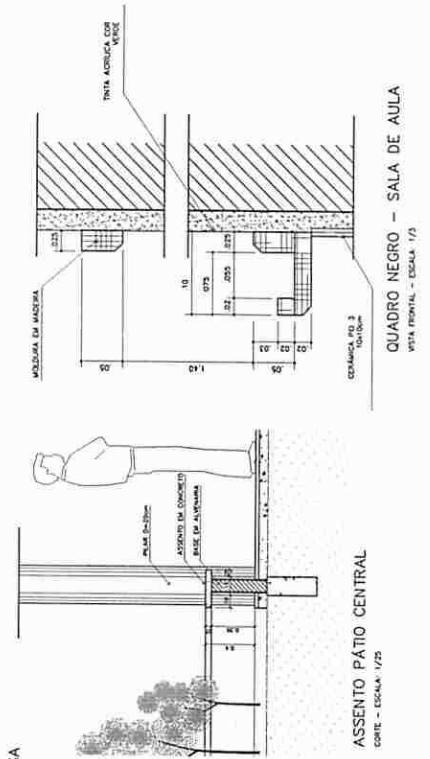

QUADRO NEGRO – SALA DE AULA
VISTA FRONTEIRAS – ESCALA: 1/20



ASSENTO PÁTIO CENTRAL

CORTE – ESCALA: 1/25

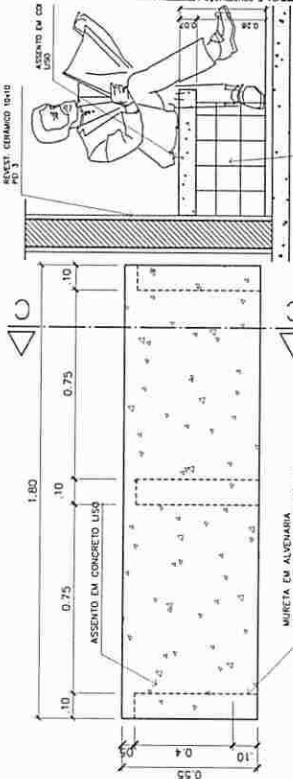

ASSENTO PÁTIO CENTRAL

VISTA FRONTEIRAS – ESCALA: 1/25

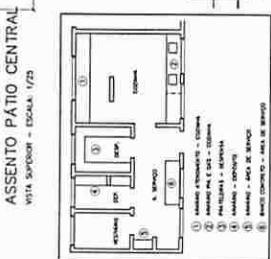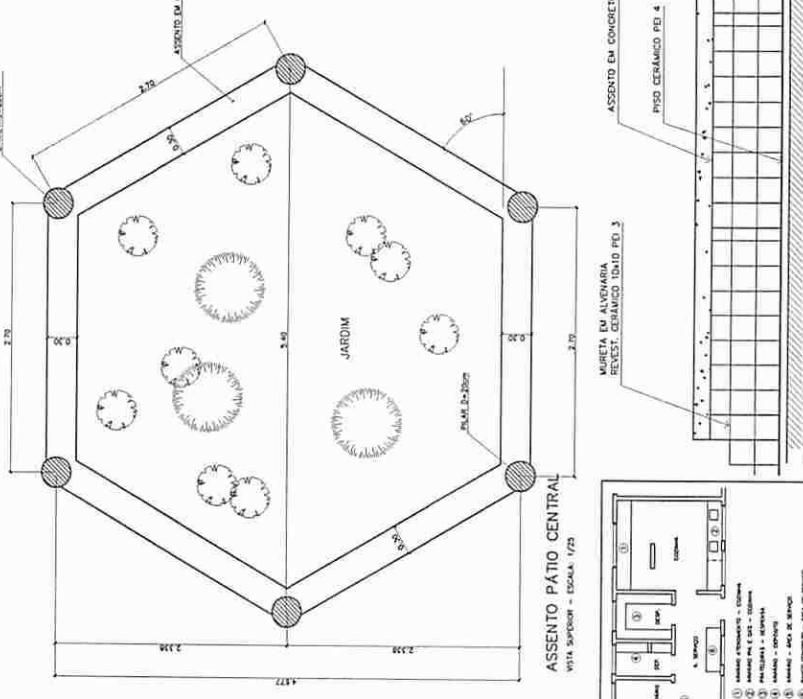

Ministério
Fundo Nacional
de Desenvolvimento
Educacional
FNUDE

ESPAÇO EDUCATIVO URBANO II – 05 SALAS DE AULA

ENDEREÇO:
PROPRIETÁRIO:
AUTORIZADO PARA A ESCOLA:

DIRETOR: MARCELO TAVAREZ LESEA

SUPRIMENTO:

RESPONSÁVEL TÉCNICO:




PROJETO:


AUTOR DO PROJETO:

DATA DE ENTREGA:


DET

DET
06 /12

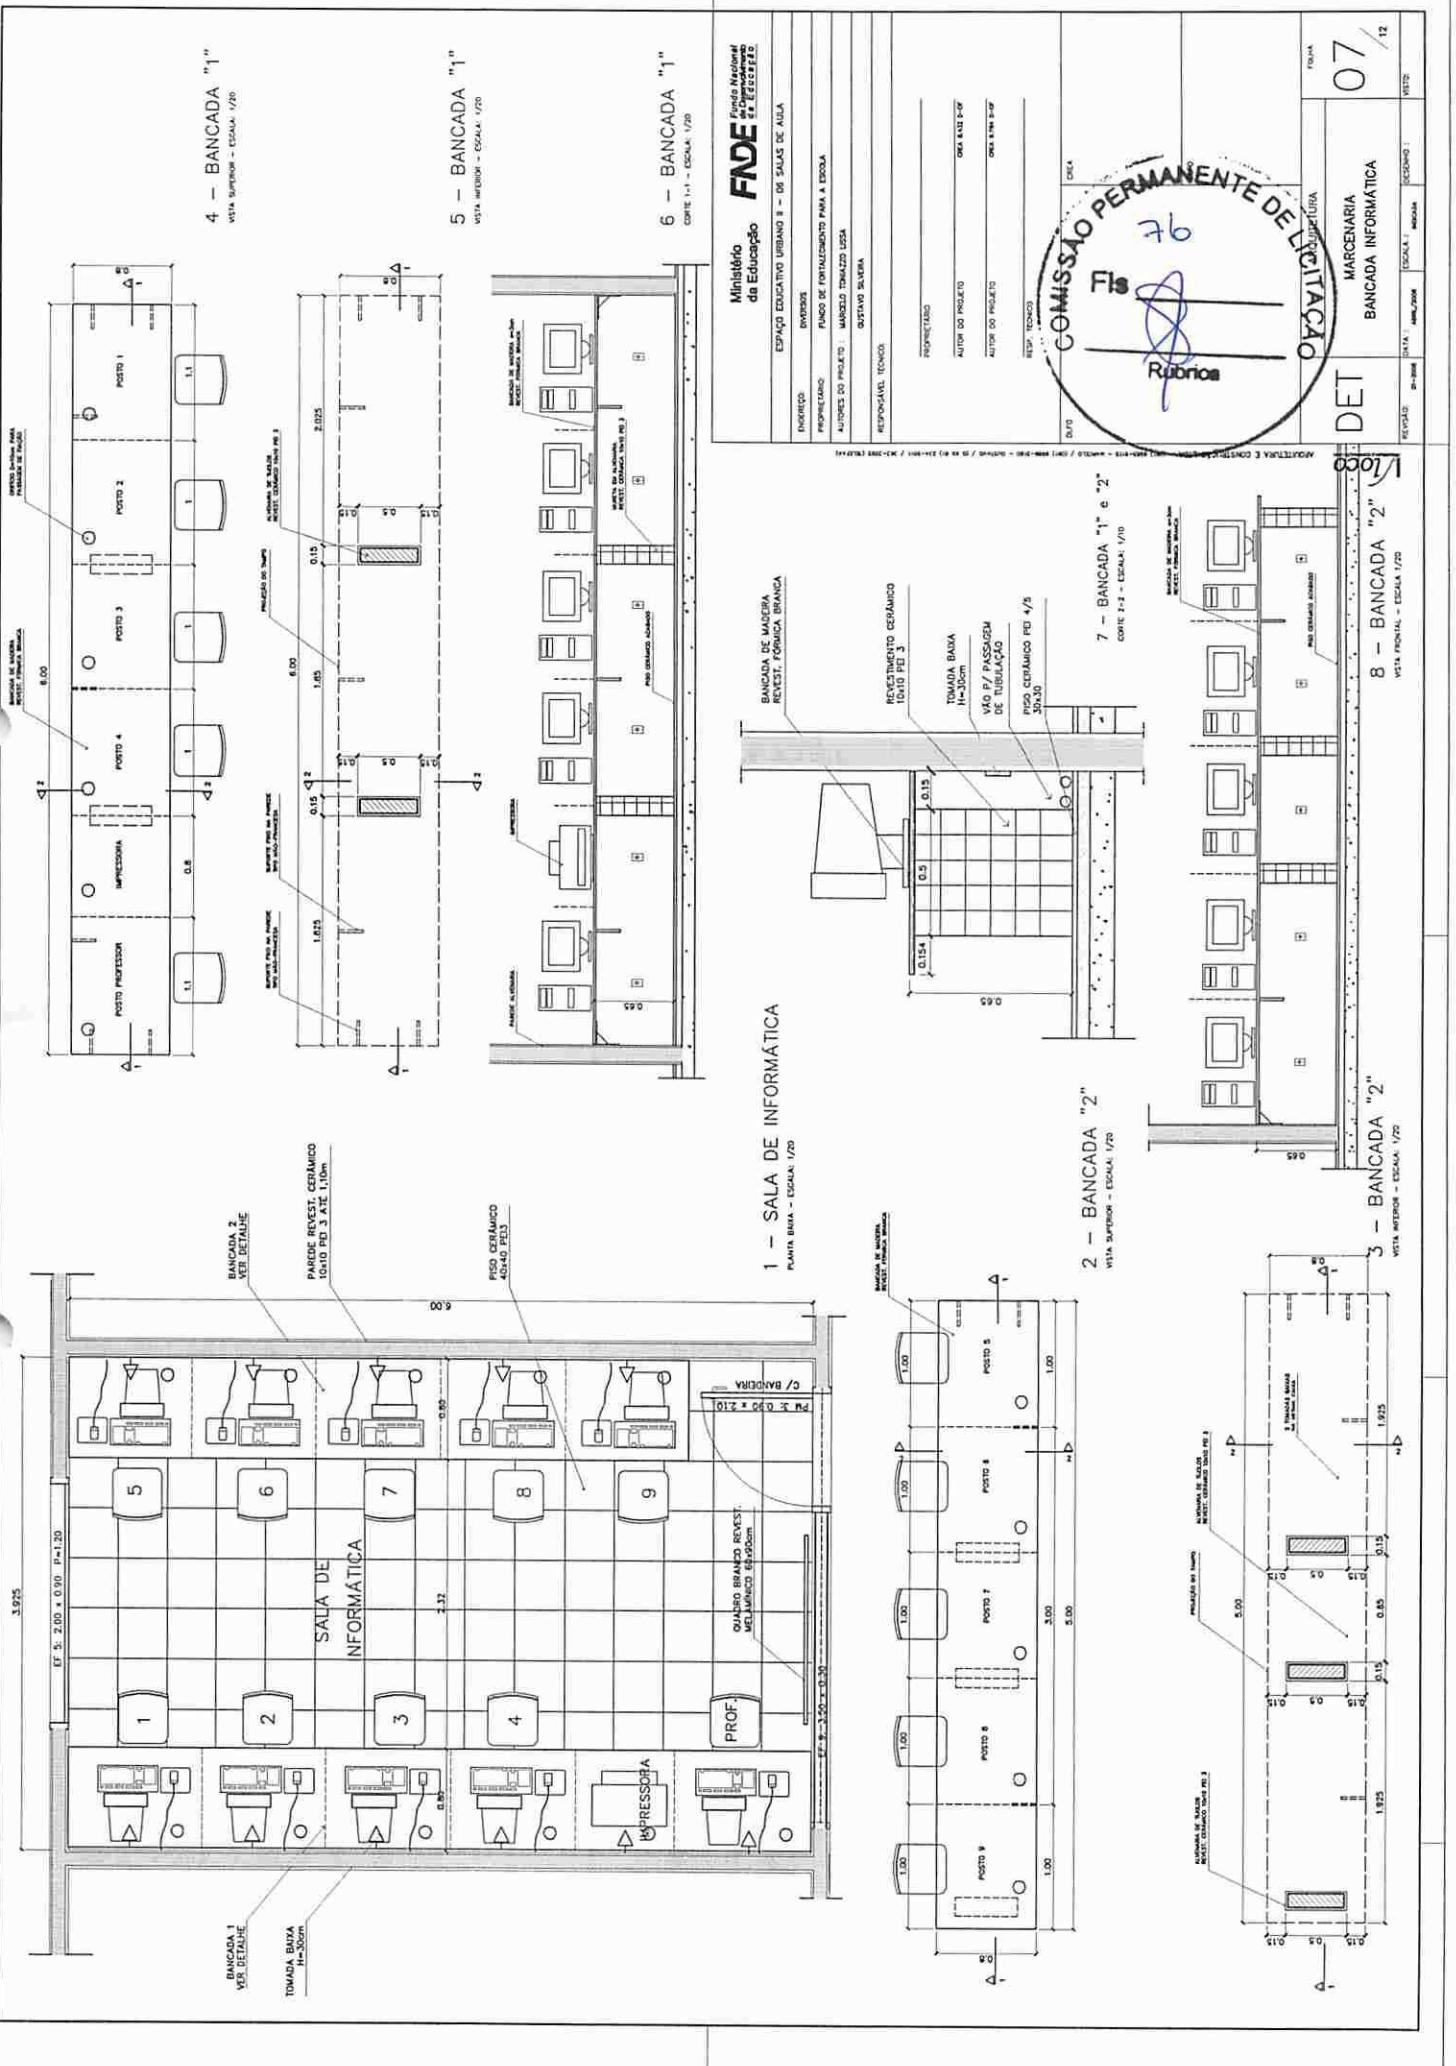


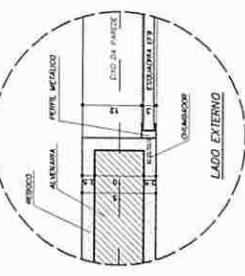


DETALHE 1 - (EF 8)
ESCALA: 1/5 (COTAS EM CM)

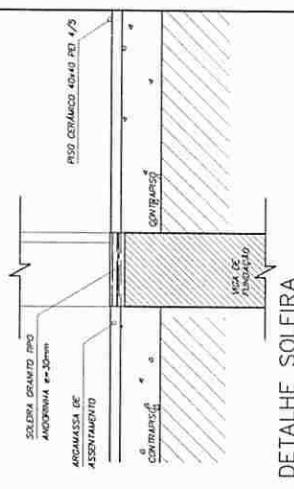



DETALHE SOLEIRA
ESCALA: 1/5

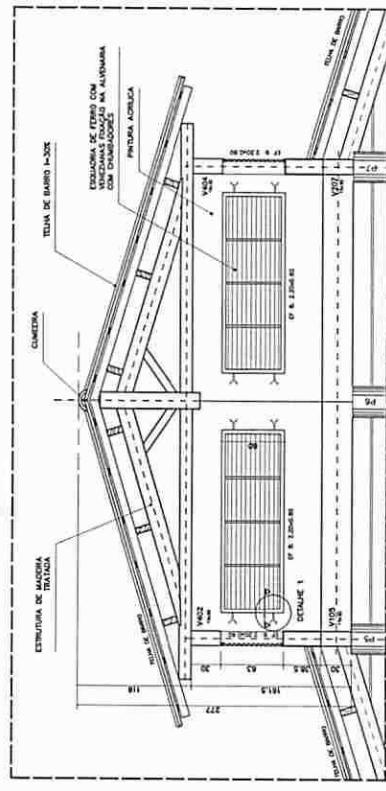


DETALHE COBERTURA PÁTIO CENTRAL
CORTE C-C - ESCALA: 1/20 (COTAS EM CM)

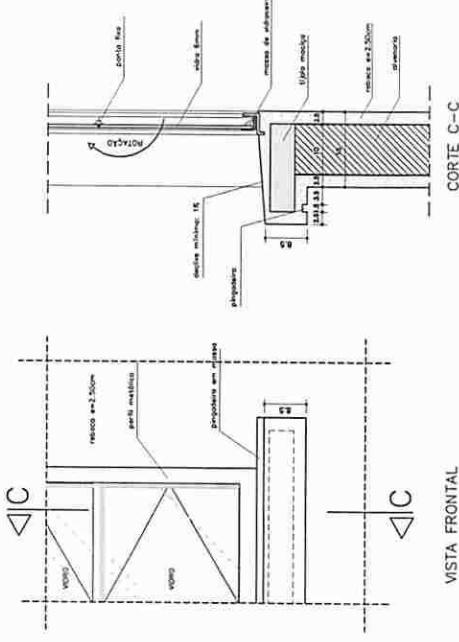

VISTA FRONTAL
DETALHE PEITORIL EXTERNO
ESCALA: 1/5 (COTAS EM CM)

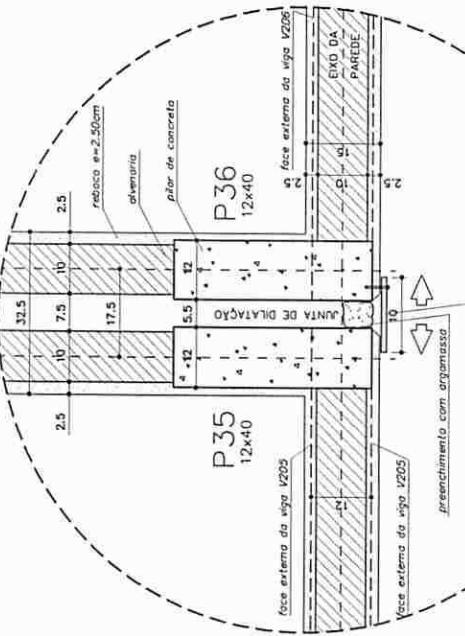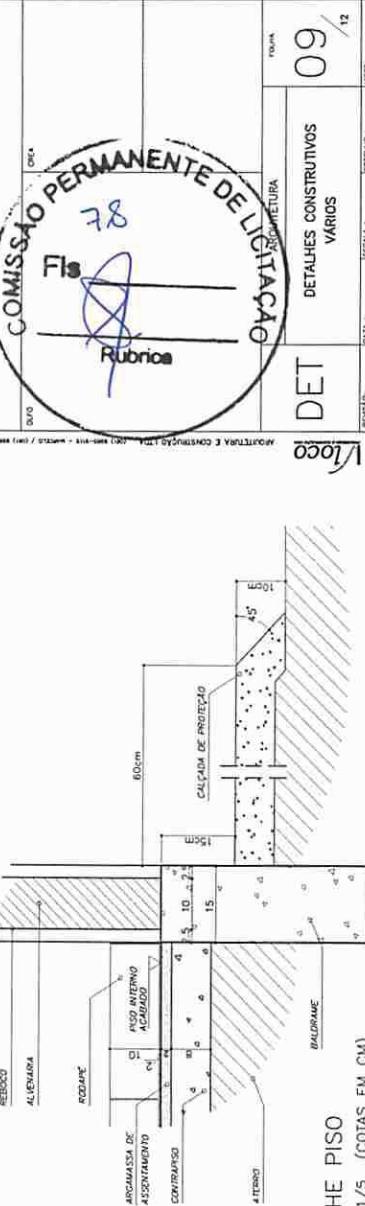

DETALHE JUNTA DE DILATAÇÃO
VISTA SUPERIOR - ESC: 1/5 (COTAS EM CM)

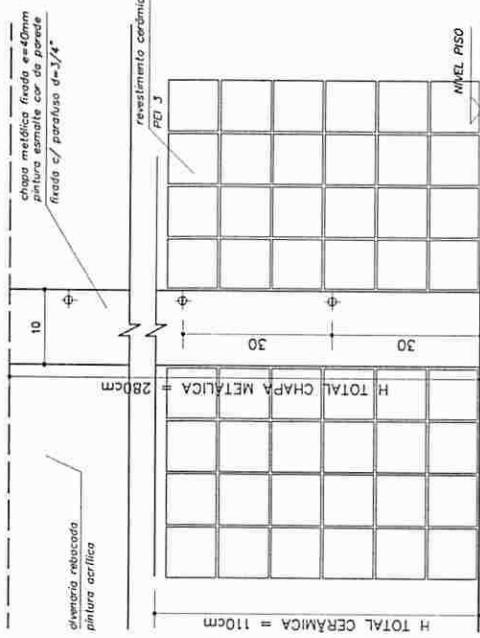

DETALHE JUNTA DE DILATAÇÃO
VISTA FRONTAL - ESC: 1/5 (COTAS EM CM)


OBSERVAÇÕES:
- NÃO RETIRAR MEDIDAS EM ESCALA, VERIFICAR DIMENSÕES IN LOCO
- OBSERVAR UNIDADE DE MEDIDA INDICADA EM CADA DESENHO (m, cm ou mm)


DETALHE PISO
ESCALA: 1/5 (COTAS EM CM)

DETALHES CONSTRUTIVOS

VARIOS



09 /12

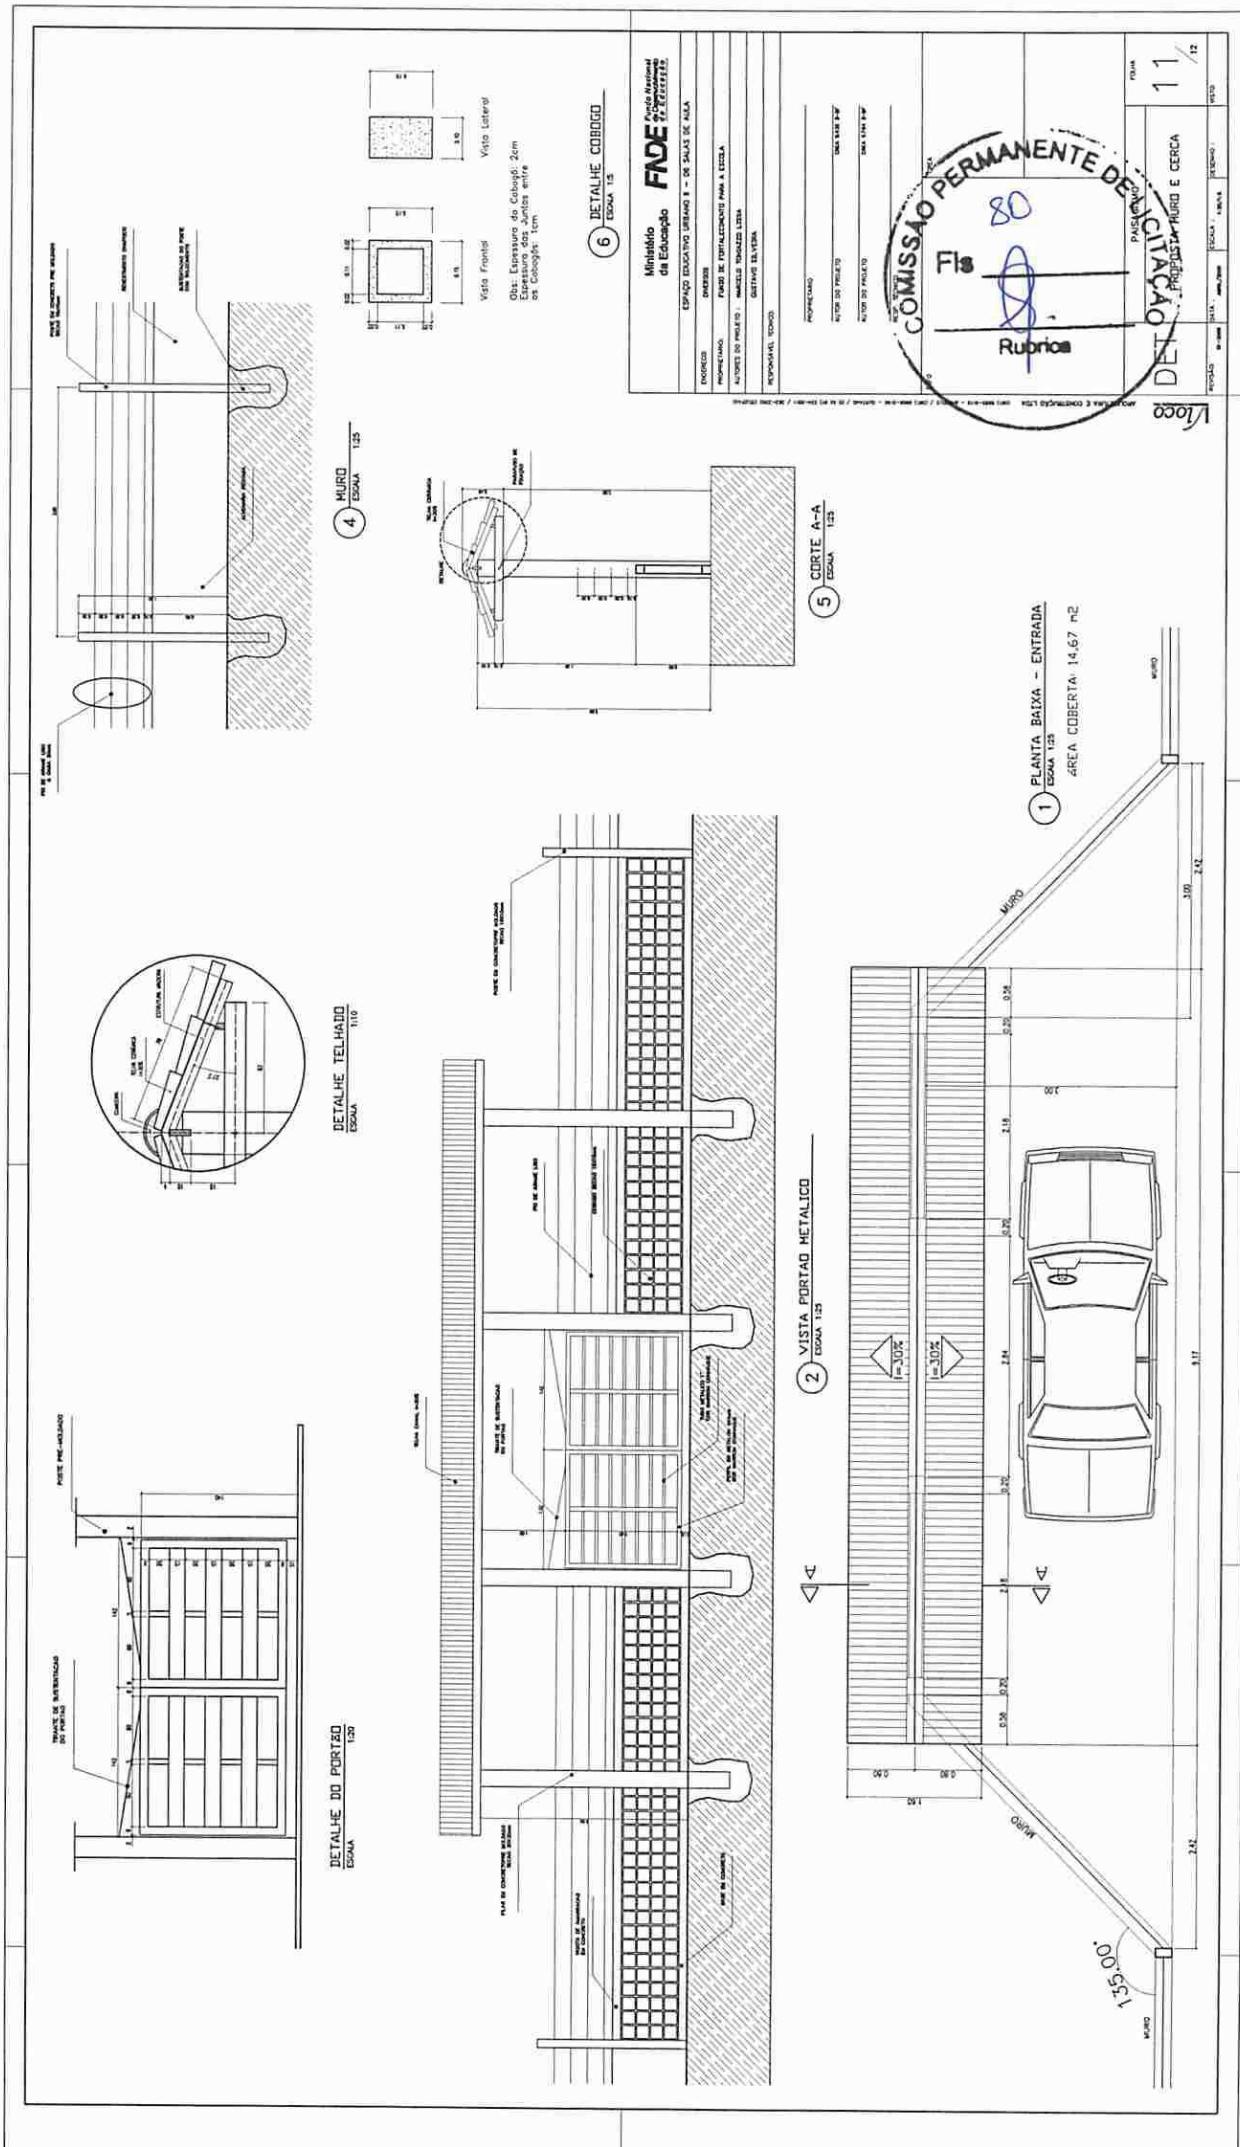

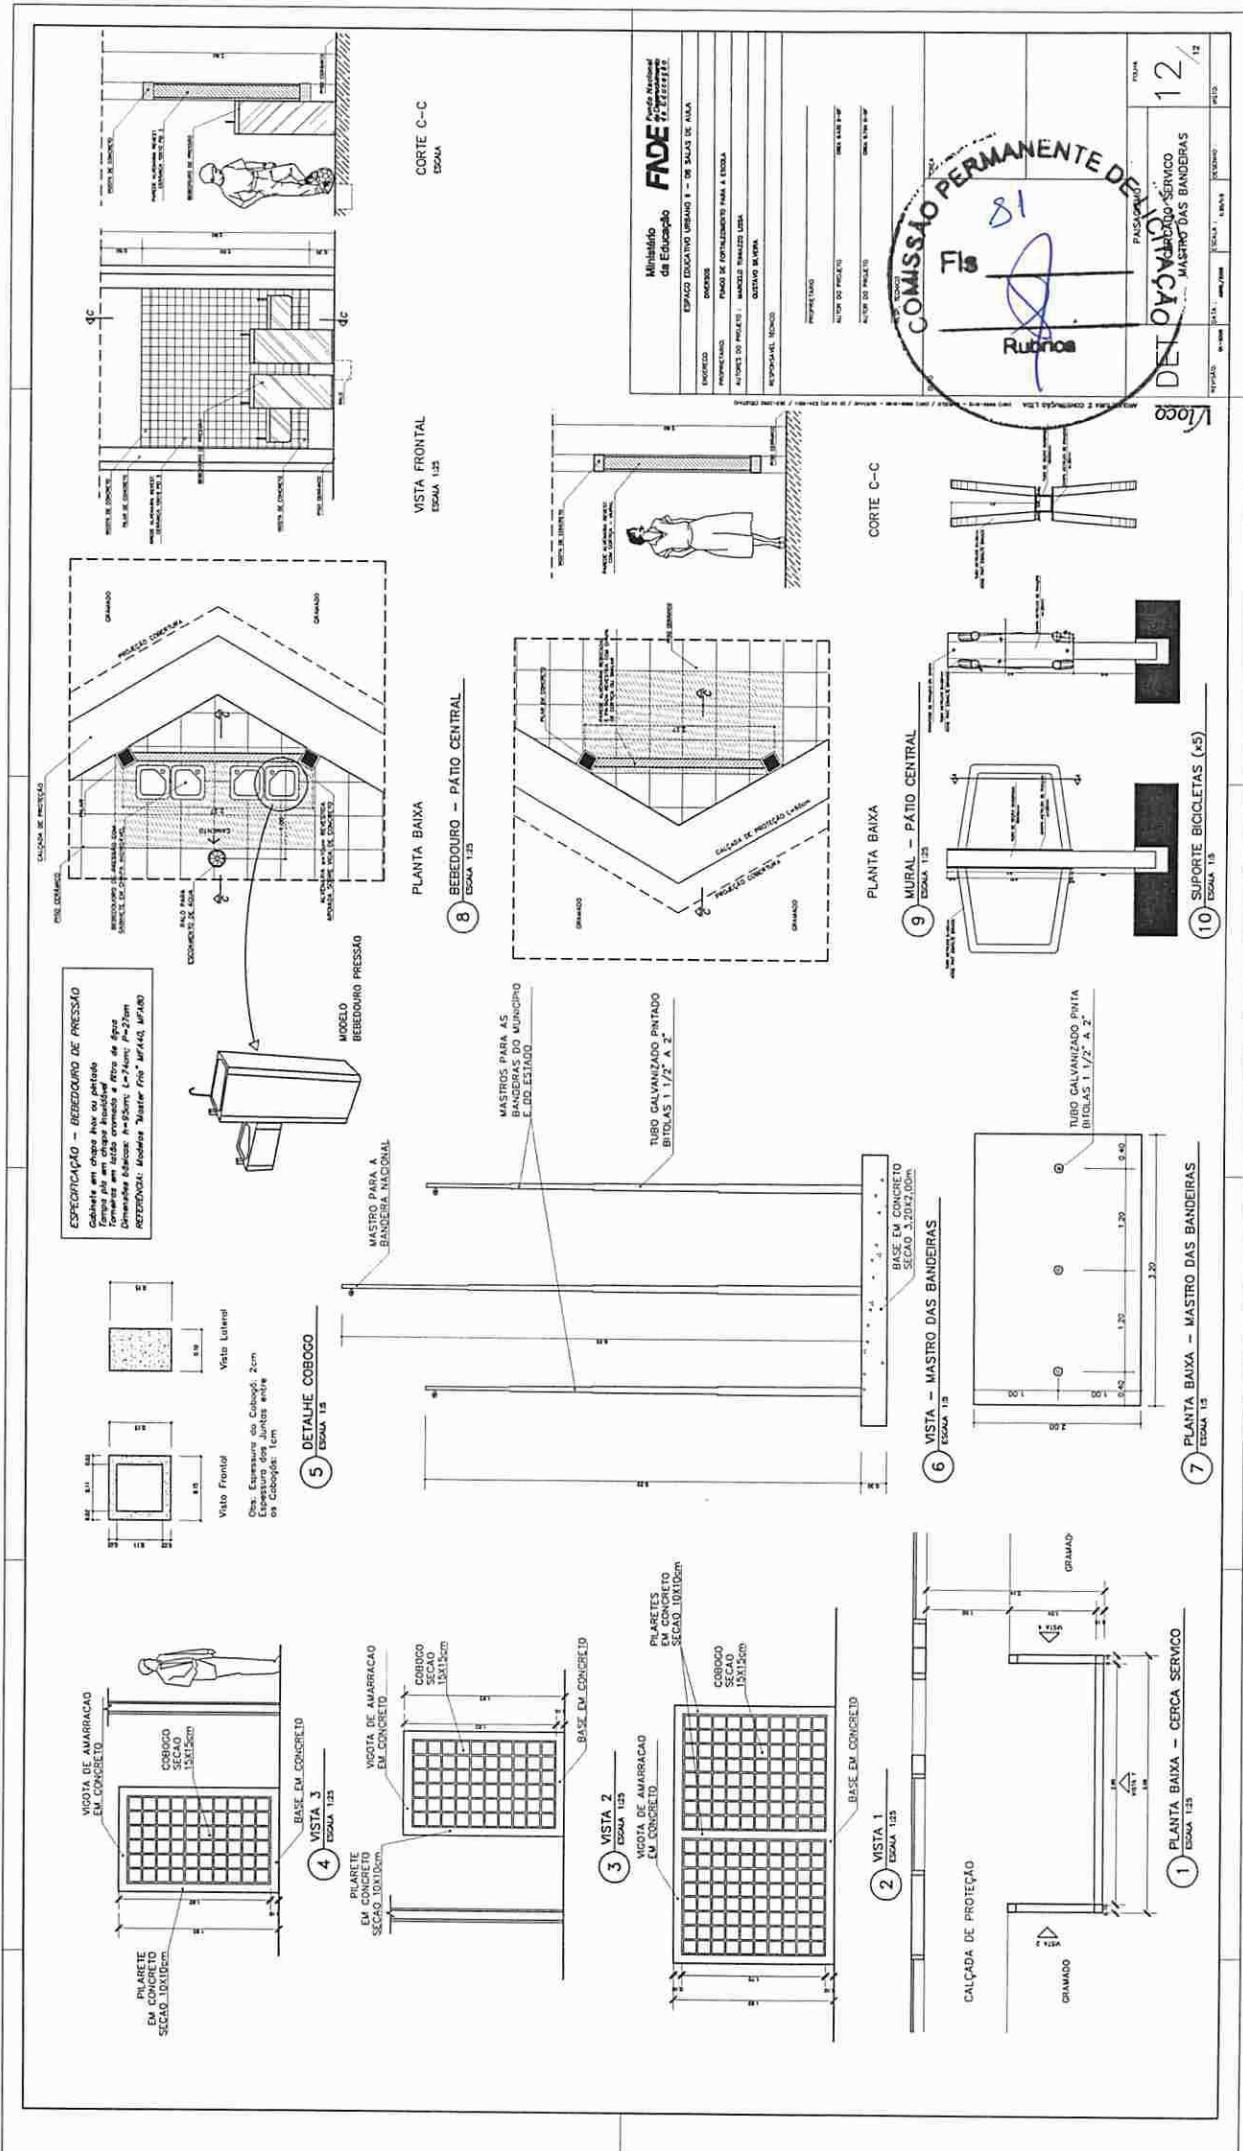





Ministério da Educação		FUNDO NACIONAL DE EDUCAÇÃO FUNDACIONAL FNDE	TELHA 01 % 0100
ESPAÇO EDUCACIONAL URBANO I - 06 SALAS DE AULA			
DIRETÓRIO			
PROJETO			
FONTE DE FINANCIAMENTO PARA A EXECUÇÃO			
AUTORES DO PROJETO : IMPICTO TECNICO LTDA GUSTAVO DE VIEIRA			
RESPONSÁVEL TÉCNICO:			
PROJETISTA			
AUTOR DO PROJETO : GUSTAVO DE VIEIRA AUTOR DO PROJETO : GUSTAVO DE VIEIRA PROJ. TÉCNICO			
ESTADO : CEARÁ		MUNICÍPIO : CEARÁ	
ESTADO : CEARÁ		MUNICÍPIO : CEARÁ	

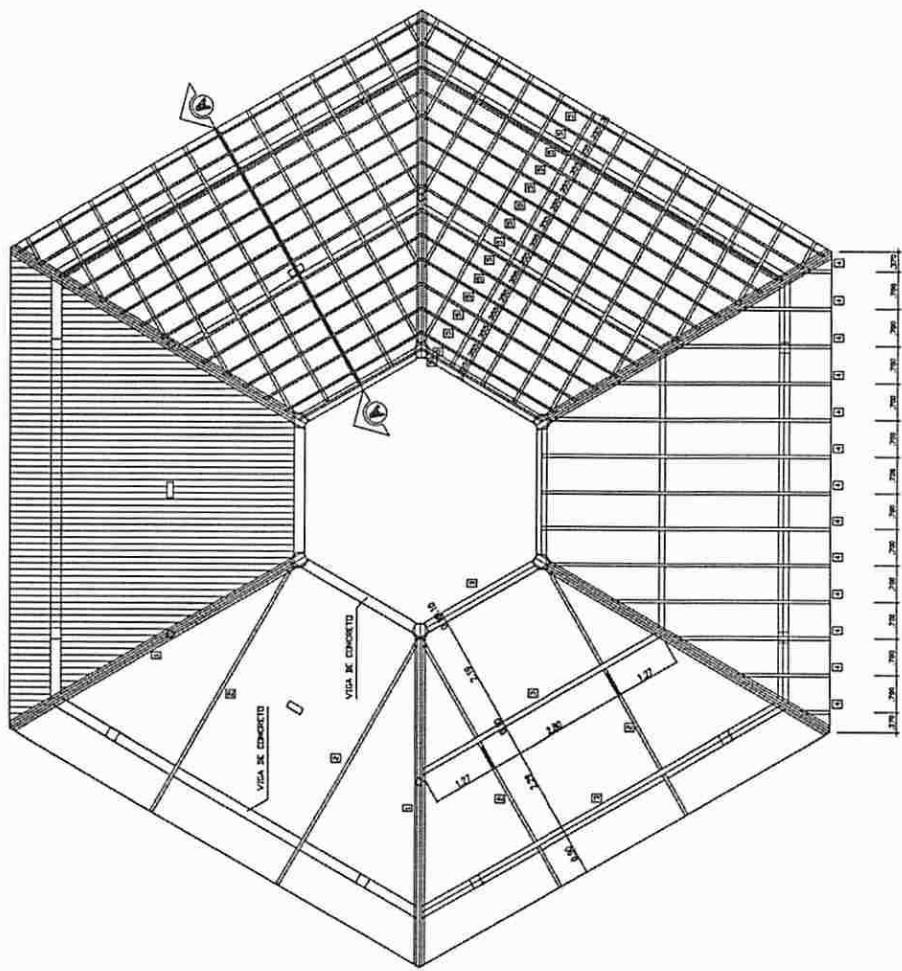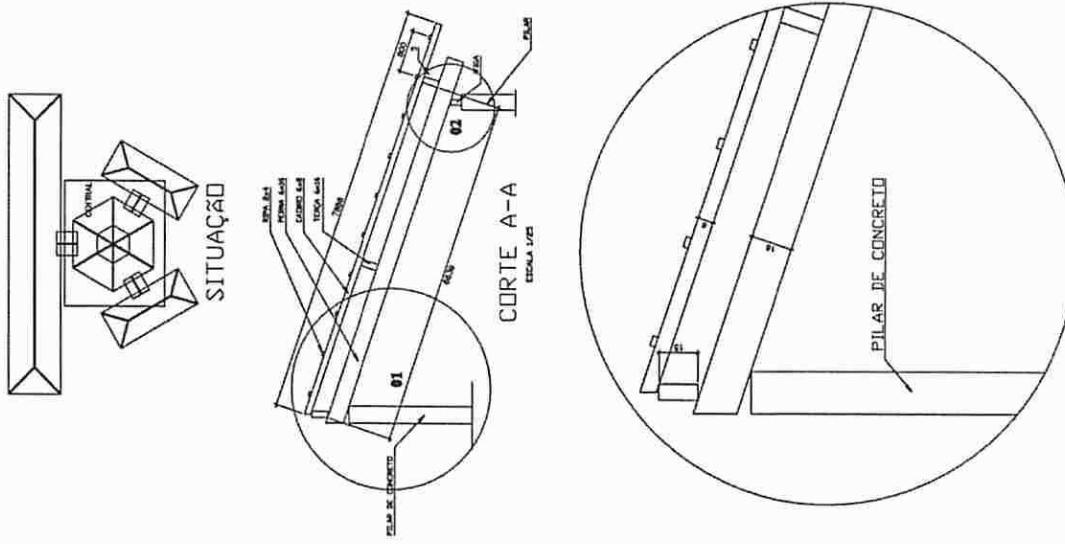


DETALHE 01
ESTADO : CEARÁ

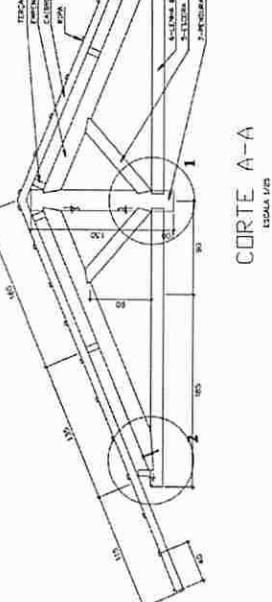


SITUAÇÃO

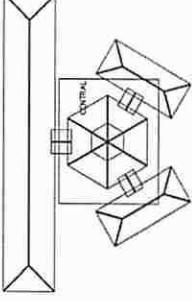

DETALHE 01
ESCALA 1:20

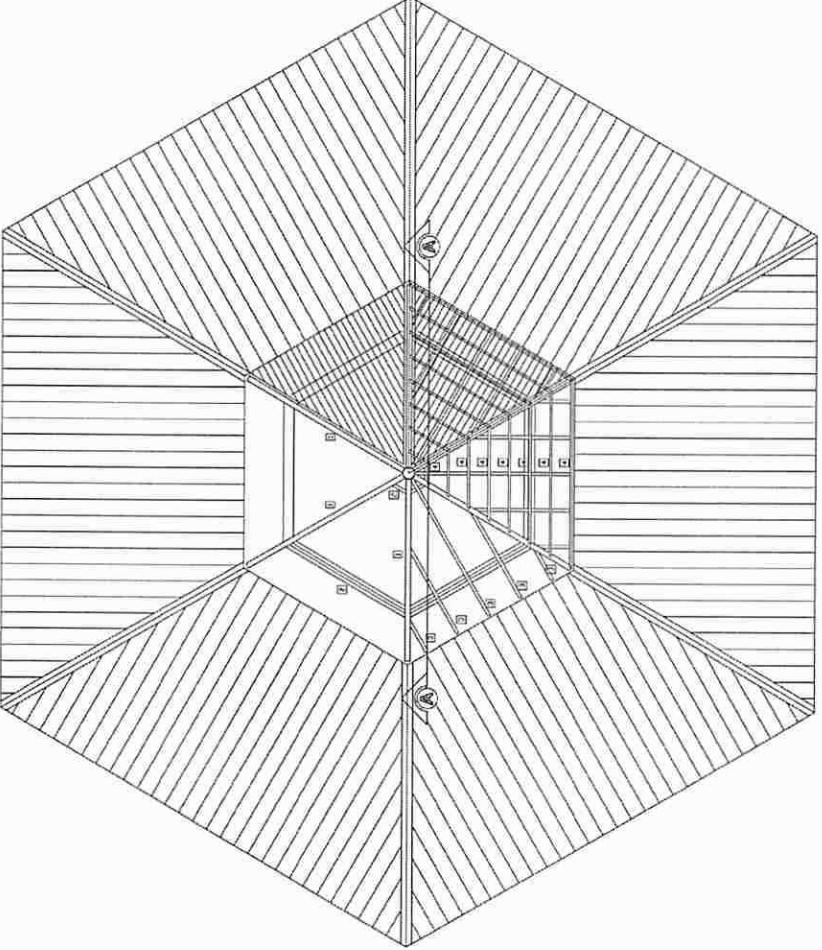

DETALHE 02
ESCALA 1:20

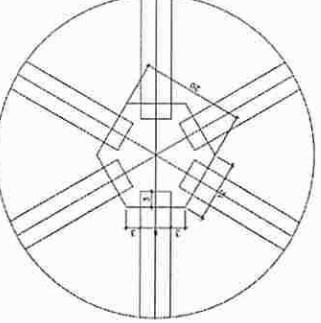

DETALHE 03
ESCALA 1:20

COBERTURA - BLOCO CENTRAL - TÓPO
ESCALA 1:20

LISTA DE MATERIAL

ITEM	DESCRIÇÃO	QUANT.	UNID.	CÓD.
1	EMPENHA DE MADEIRA DE IPE OU STHLAR (6x5x6)	6	pç	2.65
2	TENSA DE MADEIRA DE IPE OU STHLAR (6x12)	36	m	Vista Vertical
3	CATRCHO DE MADEIRA DE IPE OU STHLAR (6x6)	34	m	Vista Vertical
4	WORK DE MADEIRA DE IPE (8x5x10)	100	m	
5	ESCRIMA DE MADEIRA DE IPE OU STHLAR (6x6x2)	22	pç	1.10
6	LENHA DE MADEIRA DE IPE OU STHLAR (6x6x2)	6	pç	2.60
7	FENDIMAL EXAGONAL (2x2x2)	1	pç	1.25

NETA - MADEIRA IPE OU STHLAR
TIDA ESTRUTURA DE VERA RECEBER E IDENTIFICAR VERNIZ.

Ministério da Educação
FNDE Fundo Nacional de Desenvolvimento da Educação

ESPAÇO EDUCATIVO URBANO II - DE SÁUS DE ALVA


PROJETO:
AUTOR DO PROJETO:
RESPONSÁVEL TÉCNICO:

PROJETO TÉCNICO:
AUTOR DO PROJETO:
AUTOR DO PROJETO:

Fls
Rubens
83
COMISSÃO PERMANENTE DE LICITAÇÃO

EST
DETALHAMENTO DO TELHADO (MADERA)
FONDA 02/04
BLOCOS CENTRAL - LANTERNA
DETALHAMENTO DO TELHADO
REVISTAS: 04-2005 DATA: 04/06/2005 ESCALA: 1:20
LEITOR:

FORMA
DETALHAMENTO DO TELHADO (MADERA)
02/04
LEITOR:

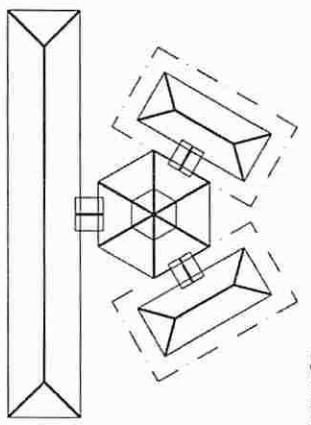

SITUAÇÃO

FNDE Fundo Nacional
de Desenvolvimento
da Educação

ESPAÇO EDUCATIVO URBANO II - 06 SALAS DE AULA

DIVERSOS

FUNDO DE FORTALECIMENTO PARA A ESCOLA

ENDERECO:

PROPRIETÁRIO:

AUTORES DO PROJETO:

RESPONSÁVEL TÉCNICO:

PROPRIETÁRIO

AUTOR DO PROJETO

AUTOR DO PROJETO

RESP. TÉCNICO

DRAFT



ESTRUTURA DO TELHADO (MADERA)



BLOCOS ADMINISTRATIVO/SERVIÇOS

ESTRUTURA DO TELHADO

FOLHA

03 / 04

REVISÃO: 03-2006 DATA: APR/2006 ESCALA: INDICADAS DSENHO: VISTO:

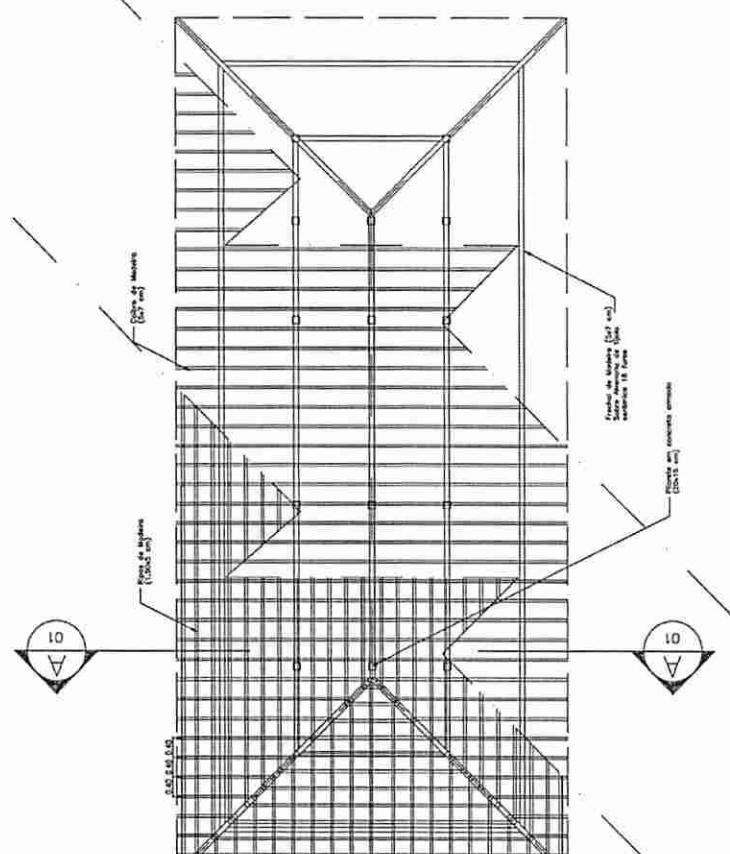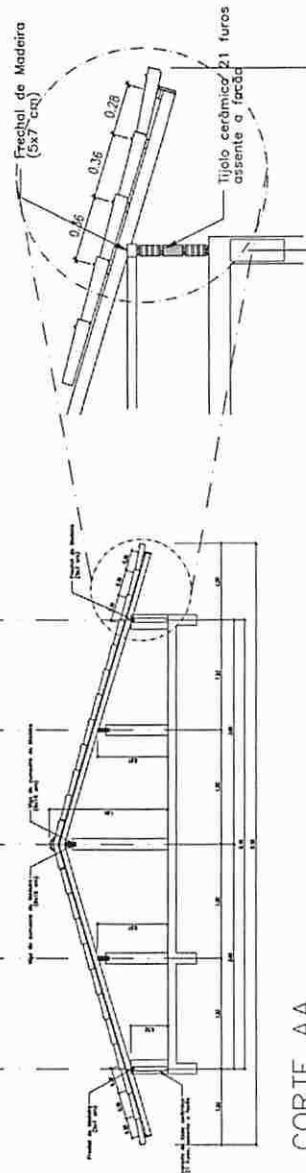PLANTA TELHADO
ESC.: 1 / 75CORTE AA
ESC.: 1 / 50DETALHE 01
ESC.: 1 / 25

